



Ассоциация «Инженер-Проектировщик», рег. № СРО-П-125-26012010
ООО ПФ «Уралтрубопроводстройпроект», рег. № 177 от 10.11. 2010

Заказчик – ПАО «Татнефть» им. В. Д. Шашина

НЕФТЕПРОВОД ОТ УПСВН «САРАБИКУЛОВО» ДО МФНУ «НОВО-ЧЕГОДАЙСКАЯ»

ПРОЕКТ ПЛАНИРОВКИ ТЕРРИТОРИИ

Материалы по обоснованию проекта планировки территории

раздел 3 " Материалы по обоснованию проекта планировки территории.
Пояснительная записка "

раздел 4 " Материалы по обоснованию проекта планировки территории.
Графическая часть "

2287-3200-ЕН-21- ППТиПМТ

Том 2

Ассоциация «Инженер-Проектировщик», рег. № СРО-П-125-26012010
ООО ПФ «Уралтрубопроводстройпроект», рег. № 177 от 10.11. 2010

Заказчик – ПАО «Татнефть» им. В. Д. Шашина

НЕФТЕПРОВОД ОТ УПСВН «САРАБИКУЛОВО» ДО МФНУ «НОВО-ЧЕГОДАЙСКАЯ»

ПРОЕКТ ПЛАНИРОВКИ ТЕРРИТОРИИ

Материалы по обоснованию проекта планировки территории

раздел 3 " Материалы по обоснованию проекта планировки территории.
Пояснительная записка "

раздел 4 " Материалы по обоснованию проекта планировки территории.
Графическая часть "

2287-3200-ЕН-21- ППТиПМТ

Том 2

Технический директор

Главный инженер проекта



Р. З. Бадртдинов

Р. А. Янгиров

Взам. инв. №	
Подп. и дата	
Инв. № подл.	

СОДЕРЖАНИЕ ТОМА

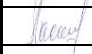

Обозначение	Наименование	Примечание
2287-3200-ЕН-21- ППТиПМТ -С	Содержание тома 2	2
2287-3200-ЕН-21- ППТиПМТ -СП	Состав проектной документации	3
2287-3200-ЕН-21- ППТиПМТ -ТЧ	Текстовая часть	4
2287-3200-ЕН-21- ППТиПМТ -ГЧ	Графическая часть	75

Согласовано		

Взам. инв. №	
--------------	--

Подп. и дата	
--------------	--

Инв. № подл.	
--------------	--

						2287-3200-ЕН-21- ППТиПМТ -С					
Изм.	Кол.уч	Лист	№ док	Подп.	Дата	Содержание тома 2			Стадия	Лист	Листов
Разраб.	Валетов			01.10.19	П					1	
Проверил					ООО ПФ «Уралтрубопроводстройпроект»						
Нач. отдела	Масич			01.10.19							
Н. контр.											
ГИП	Янгиров			01.10.19							

СОСТАВ ДОКУМЕНТАЦИИ ПО ПЛАНИРОВКЕ ТЕРРИТОРИИ

Номер тома	Обозначение	Наименование	Примечание
1	2287-3200-ЕН-21- ППТиПМТ	Раздел 1. "Положение о размещении линейных объектов" Раздел 2. "Проект планировки территории. Графическая часть"	
2	2287-3200-ЕН-21- ППТиПМТ	Раздел 3. "Материалы по обоснованию проекта планировки территории. Пояснительная записка" Раздел 4. "Материалы по обоснованию проекта планировки территории. Графическая часть"	
3	2287-3200-ЕН-21- ППТиПМТ	"Основная часть проекта межевания территории" "Материалы по обоснованию проекта межевания территории"	


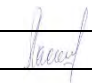


Согласовано




Взам. инв. №

Подп. и дата

Инв. № подл.

2287-3200-ЕН-21-ППТиПМТ-СП

						НЕФТЕПРОВОД ОТ УПСВН «САРАБИКУЛОВО» ДО МФУ «НОВО-ЧЕГОДАЙСКАЯ» Состав проектной документации			
Изм.	Кол.уч	Лист	№ док	Подп.	Дата				
Разраб.	Валетов				01.10.19	ООО ПФ «Уралтрубопроводстройпроект»			
Проверил									
Нач. отдела	Масич				01.10.19				
Н. контр.									
ГИП	Янгиров				01.10.19				
						Стадия	Лист	Листов	
						П		1	

						2287-3200-ЕН-21- ППТиПМТ -ТЧ					
Изм.	Кол.уч	Лист	№ док	Подп.	Дата	Текстовая часть			Стадия	Лист	Листов
Разраб.		Валетов			01.10.19				П	1	71
Проверил									ООО ПФ «Уралтрубопроводстройпроект»		
Нач. отдела		Масич			01.10.19						
Н. контр.											
ГИП		Янгиров			01.10.19						

1 ИСХОДНАЯ РАЗРЕШИТЕЛЬНАЯ ДОКУМЕНТАЦИЯ

1. Распоряжение Кабинета Министров Республики Татарстан № 2191-р от 31.08.2019 г. (Приложение А).
2. Справки о наличии (отсутствии) на участке проведения работ ООПТ (Приложение Б).
3. Заключение о наличии (отсутствии) на участке проведения работ объектов культурного наследия (Приложение В).
4. Заключение Департамента по недропользованию по Приволжскому федеральному округу (Приложение Г).
5. Справка Главного управления ветеринарии Кабинета Министров Республики Татарстан Черемшанское районное государственное ветеринарное объединение и Лениногорское районное государственное ветеринарное объединение (Приложение Д).
6. Справка о наличии (отсутствии) на участке проведения работ, мелиорированных (орошаемых) земель (Приложение Е).
7. Справка о наличии (отсутствии) ближайших к участку работ водозаборов и зон санитарной охраны (Приложение Ж).
8. Материалы и результаты инженерных изысканий, используемые при подготовке проекта планировки территории.
9. Программа и задание на проведение инженерных изысканий, используемые при подготовке проекта планировки территории.

Инв. № подл.	Подп. и дата	Взам. инв. №							2287-3200-ЕН-21- ППТиПМТ -ТЧ	Лист
										2
			Изм.	Кол.уч	Лист	№ док	Подп.	Дата		

Снежный покров появляется в среднем 30 октября, устойчивый покров образуется в среднем 23 ноября. Сроки образования устойчивого снежного покрова могут значительно меняться в зависимости от процессов, происходящих в атмосфере в осенний период.

Число дней со снежным покровом в среднем составляет 148 дней.

В соответствии со СП 20.13330.2016, по нормативному значению веса снегового покрова участок изысканий находится в IV районе, значение веса снегового покрова составляет 2,0 (200) кПа (кгс/м²).

К неблагоприятным атмосферным явлениям относятся метели. Метель - перенос снега ветром почти в горизонтальном направлении, сопровождаемый вихревыми движениями снежинок. В среднем за год бывает 34 дня с метелью (МС Аксубаево). Наибольшая повторяемость метелей отмечается в январе, когда за месяц наблюдается до 10 дней с метелью.

2.2 Обоснование определения границ зон планируемого размещения линейных объектов

«Нефтепровод от УПСВН «Сарабикулово» до МФНУ «Ново-Чегодайская»

Основой расчета земельных участков являются ведомственные строительные нормы:

- СН 459-74 «Нормы отвода земель для нефтяных и газовых скважин»;
- ВСН 14278тм-т1 «Нормы отвода земель для электрических сетей напряжением 0,38-750 КВ»;
- СН 467-74 «Нормы отвода земель для автомобильных дорог»;
- проектные решения по организации работ по проекту «Нефтепровод от УПСВН «Сарабикулово» до МФНУ «Ново-Чегодайская».

При выборе, предоставлении и использовании земель под строительство объекта должны соблюдаться Земельный кодекс РФ, Положение о порядке возмещения убытков собственникам земли, землевладельцам, землепользователям, арендаторам, потерь сельскохозяйственного производства и другие нормативные акты.

Строительно-монтажные работы выполняются в пределах строительной полосы, которая предназначена для:

- производства строительно-монтажных работ;
- технологического проезда;
- площадок складирования материалов;
- переездов через действующие подземные коммуникации;
- площадок под размещение оборудования для испытания трубопроводов;
- устройства временного бытового городка строителей;
- устройства временной стоянки строительной техники.

Инов. № подл.	Подп. и дата	Взам. инв. №

Изм.	Кол.уч	Лист	№ док	Подп.	Дата

2287-3200-ЕН-21- ППТиПМТ -ТЧ

Лист

4

Общая площадь необходимая для размещения объекта по проекту составляет 60,0727 га, из них на период эксплуатации – 0,4520 га.

Ширина полосы временного землеотвода линейных объектов принята в соответствии с таблицей 2 СН 459-74 «Нормы отвода земель для нефтяных и газовых скважин» и составляет:

- для трассы нефтепровода – 32 м.

В соответствии с требованиями п. 743 Федеральных норм и правил в области промышленной безопасности «Правила безопасности в нефтяной и газовой промышленности», определены охранные зоны промысловых трубопроводов. Для обеспечения нормальных условий эксплуатации вдоль трасс трубопроводов установлена охранный зона в 25 м от оси трубопровода с каждой стороны.

Особо охраняемые природные территории и территории с ограничениями на ведение хозяйственной деятельности

Особо охраняемые природные территории (ООПТ) – участки земли, водной поверхности и воздушного пространства над ними, где располагаются природные комплексы и объекты, которые имеют особое природоохранное значение, которые изъяты решениями органов государственной власти из хозяйственного использования и для которых установлен особый режим охраны.

С учетом особенностей задач, режима и статуса различаются следующие категории ООПТ: государственные природные заповедники, в том числе биосферные, национальные парки, природные парки, дендрологические парки, государственные природные заказники, памятники природы, ботанические сады.

В соответствии с перечнем муниципальных образований субъектов РФ в границах которых имеются ООПТ федерального значения, их охранные зоны, а также территории, зарезервированные под создания новых ООПТ федерального значения согласно Плану мероприятий по реализации Концепции развития системы ООПТ федерального значения на период до 2020 г, утвержденному распоряжением Правительства РФ от 22.12.2011 №2322-р, находящиеся в ведении Минприроды России, на территории Лениногорского и Черемшанского районов РТ особо охраняемые природные территории федерального значения отсутствуют.

Согласно письму Государственного комитета Республики Татарстан по биологическим ресурсам на участке работ особо охраняемые природные территории регионального значения отсутствуют.

2.3 Обоснование определения предельных параметров застройки территории в границах зон планируемого размещения объектов капитального строительства, входящих в состав линейных объектов

Виды разрешенного использования, предельные (минимальные или максимальные) размеры, предельные параметры земельных участков или объектов капитального строительства устанавливаются градостроительными регламентами.

Изм.	Кол.уч	Лист	№ док	Подп.	Дата
Инд. № подл.	Подп. и дата	Взам. инв. №			

2287-3200-ЕН-21- ППТиПМТ -ТЧ

Лист

5

Предельные размеры земельных участков и предельные параметры разрешенного строительства объектов капитального строительства включают в себя:

1. Предельные (минимальные и (или) максимальные) размеры земельных участков, в том числе, площадь.
2. Минимальные отступы от границ земельных участков в целях определения мест допустимого размещения зданий, строений, сооружений, за пределами которых запрещено строительство зданий, строений, сооружений.
3. Предельное количество этажей или предельную высоту зданий, строений, сооружений.
4. Максимальный процент застройки в границах земельного участка, определяемый, как отношение суммарной площади земельного участка, которая может быть застроена, ко всей площади земельного участка.

В соответствии с пунктом 3 части 4 статьи 36 Градостроительного кодекса Российской Федерации на земельные участки, занятые линейными объектами, или предназначенные для размещения линейных объектов, действие градостроительных регламентов не распространяется.

Таким образом, проектирование и строительство линейных объектов «Нефтепровод от УПСВН «Сарабикулово» до МФНУ «Ново-Чегодайская» должно осуществляться в соответствии с заданием на проектирование, выданным Застройщиком, техническими регламентами, строительными нормами и правилами, а также в соответствии с техническими условиями, выданными собственниками (балансодержателями) существующих и затрагиваемых проектированием объектов капитального строительства, и другими нормативными документами.

Перенос (переустройство) из зон планируемого размещения линейных объектов не требуется.

Инв. № подл.	Подп. и дата	Взам. инв. №							2287-3200-ЕН-21- ППТиПМТ -ТЧ		Лист
											6
Изм.	Кол.уч	Лист	№ док	Подп.	Дата						

2.4 Ведомость пересечений границ зон планируемого размещения линейного объекта (объектов) с сохраняемыми объектами капитального строительства (здание, строение, сооружение, объект, строительство которого не завершено), существующими и строящимися на момент подготовки проекта планировки территории

«Нефтепровод от УПСВН «Сарабикулово» до МФНУ «Ново-Чегодайская»

Ведомость пересечений с подземными коммуникациями

№	Положение пересечения			Данные о пересекаемых коммуникациях и пересечениях						
	км	ПК	+	Наименование	Техническое состояние	Угол пересечения, град	Материал трубы	Диаметр или сечение, мм	Глубина заложения до верха, м	Владелец
1	0.14	1	44.87	Кабель связи	действ.	88°	-	-	1.20	ООО "ТатАиснефть"
2	0.18	1	83.99	Кабель связи	действ.	89°	-	-	1.00	ООО "ТатАиснефть"
3	0.26	2	61.91	Кабель связи	действ.	89°	-	-	1.30	ОАО "Таттелеком"
4	1.51	15	12.52	Кабель связи	действ.	79°	-	-	1.10	ОАО "Ростелеком"
5	2.86	28	64.60	Нефтепровод	действ.	89°	ст.	108	1.10	ОАО "Татойлгас"
6	4.77	47	74.11	Кабель связи	действ.	73°	-	-	0.90	ООО "ТатАиснефть"
7	4.79	47	91.24	Водопровод нед.	недейств.	71°	ст.	219	1.80	УПТЖ ППД
8	4.80	48	2.45	Нефтепровод	действ.	73°	ст.	159	2.00	НГДУ "Нурлатнефть"
9	5.39	53	85.94	Нефтепровод	действ.	88°	ст.	114	1.20	ОАО "Татойлгас"
10	5.99	59	89.59	Водопровод	действ.	85°	ст.	89	1.80	АО "Татойлгас"
11	7.73	77	28.33	Кабель ВОЛС	действ.	60°	-	-	0.70	ПАО Таттелеком Альметьевский ЗУЭС
12	15.49	154	85.30	Нефтепровод	действ.	74°	ст.	219	1.90	НГДУ "Нурлатнефть"
13	15.49	154	93.33	Нефтепровод	действ.	74°	ст.	273	1.00	НГДУ "Нурлатнефть"
14	15.50	155	0.10	Водопровод нед.	действ.	75°	ст.	159	1.80	УПТЖ ППД
15	15.50	155	4.88	Нефтепровод	действ.	76°	ст.	219	1.60	НГДУ "Нурлатнефть"
16	15.62	156	22.93	Водопровод	действ.	89°	ст.	114	2.00	НГДУ "Нурлатнефть"
17	15.69	156	90.03	Водопровод	действ.	88°	ст.	89	2.10	НГДУ "Нурлатнефть"
18	15.69	156	92.02	Водопровод	действ.	88°	ст.	159	2.30	НГДУ "Нурлатнефть"
19	15.69	156	94.37	Нефтепровод	действ.	87°	ст.	159	2.70	НГДУ "Нурлатнефть"
20	15.71	157	6.94	Газопровод	действ.	88°	ст.	159	2.00	НГДУ "Нурлатнефть"
21	15.87	158	67.35	Кабель связи	действ.	89°	-	-	1.10	ПАО "Таттелеком"
22	15.88	158	75.60	Газопровод	действ.	88°	ст.	159	1.10	ЭПУ "Лениногорскгаз"
23	15.89	158	87.51	Кабель связи	действ.	89°	-	-	0.90	ПАО "Таттелеком"
24	16.24	162	36.06	Нефтепровод	действ.	83°	ст.	89	2.70	НГДУ "Нурлатнефть"
25	16.79	167	89.18	Нефтепровод	действ.	80°	ст.	219	1.80	НГДУ "Нурлатнефть"
26	16.79	167	94.57	Водопровод	действ.	81°	ст.	159	2.70	УПТЖ ППД
27	18.05	180	50.96	Нефтепровод	действ.	87°	ст.	114	2.30	НГДУ "Нурлатнефть"
28	18.07	180	67.33	Нефтепровод	действ.	89°	ст.	159	1.40	НГДУ "Нурлатнефть"
29	18.17	181	73.63	Нефтепровод	действ.	60°	ст.	219	1.90	НГДУ "Нурлатнефть"

Взам. инв. №

Подп. и дата

Инв. № подл.

2287-3200-ЕН-21- ППТиПМТ -ТЧ

Лист

7

Изм. Кол.уч Лист № док Подп. Дата

Ведомость наземных коммуникаций (ВЛ), пересекаемых проектируемыми трассами

№	Положение по трассе			Наименование, напряжение, направление	Угол пересечения, град	Кол-во проводов	№ опор, тип и расстояние от оси трассы										Отметки проводов и земли в точке пересечения			Примечание: владелец, ТУ, согласования
	км	ПК	+				левая опора					правая опора					земля	н.пр.	в.пр.	
							№	тип	н.н.пр.	н.в.пр.	расст., м	№	тип	н.н.пр.	н.в.пр.	расст., м				
1	0.19	1	90.66	Вл-6кВ Ф213-09, Ф213-10	87°	6	88	Промежуточная угловая	9.50	12.50	56.92	87	Промежуточная	9.50	12.50	8.99	232.17	238.37	239.27	НГДУ "Ленингорские Фть"
2	0.34	3	37.33	Вл-10кВ Ф-11	77°	3	199	Промежуточная	8.20	9.20	41.50	198	Промежуточная	9.20	8.20	18.87	231.83	238.33	239.23	ОАО "Сетевая компания"
3	0.72	7	17.23	Вл-10кВ Ф-11	11°	3	192	Промежуточная	6.27	7.27	33.40	193	Промежуточная	6.27	7.27	24.26	229.76	235.16	236.06	ОАО "Сетевая компания"
4	0.91	9	14.71	Вл-10кВ Ф-11	47°	3	190	Промежуточная	6.27	7.20	28.48	189	Промежуточная	6.27	7.20	29.05	231.34	236.74	237.64	ОАО "Сетевая компания"
5	3.58	35	83.00	Вл-6кВ	34°	3	б/н	Промежуточная	8.90	9.90	23.42	б/н	Промежуточная	8.90	8.90	23.51	225.51	232.61	233.51	АО «Татойлгас»
6	5.37	53	72.71	Вл-6кВ	88°	3	179	Промежуточная	8.80	9.80	13.17	180	Промежуточная	8.80	9.80	29.37	208.64	215.94	216.84	АО «Татойлгас»
7	15.64	156	43.27	Вл-35кВ	37°	6	202	Промежуточная	9.51	17.52	92.71	201	Промежуточная	9.52	16.90	58.60	180.43	186.98	194.80	НГДУ "Нурлатне Фть"
8	15.93	159	29.94	Вл-10кВ Ф29-11	89°	3	210	Промежуточная	8.30	9.30	55.97	211	Промежуточная	8.30	9.20	17.69	188.64	195.84	196.84	Черемшанский РЭС
9	16.11	161	5.13	Вл-6кВ	80°	3	б/н	Промежуточная	8.01	10.35	20.56	б/н	Промежуточная	8.15	10.44	37.39	192.11	198.91	200.81	НГДУ "Нурлатне Фть"
10	16.12	161	20.17	Вл-6кВ Ф254-11	80°	3	7	Промежуточная	8.45	10.68	34.94	8	Промежуточная	8.70	10.80	27.16	192.46	199.36	201.66	НГДУ "Нурлатне Фть"
11	16.71	167	7.66	Вл-6кВ Ф254-06	69°	3	б/н	Промежуточная угловая	8.65	10.18	48.53	б/н	Промежуточная	8.95	10.15	5.74	193.52	201.32	202.62	НГДУ "Нурлатне Фть"
12	18.08	180	76.54	Паропровод ст.300	-	-	б/н	бетонная	0.50	-	2.70	б/н	бетонная	0.50	-	2.69	203.69	204.19	-	НГДУ "Нурлатне Фть"
13	18.22	182	19.61	Вл-6кВ Ф254-02	50°	3	37	Промежуточная	7.60	9.10	48.27	38	Промежуточная	7.50	9.20	12.81	205.91	212.31	213.91	АО "Геотех"

Ведомость автомобильных дорог, пересекаемых проектируемыми трассами

№	Положение пересечения					Наименование дороги, место пересечения (км дороги)	Категория дороги	Вид покрытия	Ширина земляного полотна, м	Ширина основания насыпи, м	Ширина проезжей части, м	Насыпь или выемка (высота или глубина), м	Угол пересечения, град	Примечание: владелец, ТУ, согласования
	км	начало		конец										
		ПК	+	ПК	+									
1	0.20	2	3.27	2	22.07	а/д "Ленингорск-Черемшан"	IV	асфальт	11.47	18.79	6.85	1.74	90°	ГКУ "Главтатдортранс"
2	2.92	29	17.94	29	28.52	а/д на объекты нефтепромысла	IV	щебень	6.11	10.58	6.11	0.84	74°	АО "Татойлгас"
3	5.40	53	96.38	54	7.89	а/д на объекты нефтепромысла	IV	щебень	7.47	11.51	7.47	0.73	86°	АО "Татойлгас"
4	15.90	158	97.06	159	18.69	а/д "Ленингорск-Черемшан" - Андреевка	IV	асфальт	10.49	21.63	7.01	1.17	90°	ГКУ "Главтатдортранс"

2.5 Ведомость пересечений границ зон планируемого размещения линейного объекта (объектов) с объектами капитального строительства, строительство которых запланировано в соответствии с ранее утвержденной документацией по планировке территории

Информация об объектах капитального строительства, строительство которых запланировано в соответствии с ранее утвержденной документацией по планировке территории, в границах территории, в отношении которой осуществляется подготовка документации по планировке территории, отсутствует.

Взам. инв. №

Подп. и дата

Инв. № подл.

ПРИЛОЖЕНИЯ

Приложение А

КАБИНЕТ МИНИСТРОВ
РЕСПУБЛИКИ ТАТАРСТАНТАТАРСТАН РЕСПУБЛИКАСЫ
МИНИСТРЛАР КАБИНЕТЫ

РАСПОРЯЖЕНИЕ

БОЕРЫК

31.08.2019

(Жетин)

№ 2191-р

В целях размещения нефтепровода от установки подготовки сверхвязкой нефти «Сарабикулово» до мультифазной насосной установки «Ново-Чегодайская» на территории Лениногорского и Черемшанского муниципальных районов Республики Татарстан:

1. Принять предложение публичного акционерного общества «Татнефть» им.В.Д.Шашина о подготовке за счет собственных средств проекта планировки территории и проекта межевания территории, предусматривающих размещение объекта «Нефтепровод от УПСВН «Сарабикулово» до МФНУ «Ново-Чегодайская» на территории Лениногорского и Черемшанского муниципальных районов Республики Татарстан.

2. Контроль за исполнением настоящего распоряжения возложить на Министерство строительства, архитектуры и жилищно-коммунального хозяйства Республики Татарстан.

Премьер-министр
Республики Татарстан

А.В.Песошин

Инов. № подл.	Подп. и дата	Взам. инв. №

Изм.	Кол.уч.	Лист	№ док.	Подп.	Дата

2287-3200-ЕН-21- ППТиПМТ -ТЧ

Лист

10

Инв. № подл.	Подп. и дата	Взам. инв. №

**ЭЛЕКТРОННЫЙ
ТАТАРСТАН**

Лист

12

3

		<p>Генеральный план Черемшанского сельского поселения Черемшанского муниципального района, утвержденный Решением Совета Черемшанского сельского поселения от 10.07.2015 № 200</p> <p>Правила землепользования и застройки Черемшанского сельского поселения Черемшанского муниципального района, утвержденные Решением Совета Черемшанского сельского поселения от 05.09.2014 № 165</p> <p>Местные нормативы градостроительного проектирования Черемшанского сельского поселения Черемшанского муниципального района, утвержденные Решением Совета Черемшанского сельского поселения Черемшанского муниципального района от 08.11.2018 № 144</p>
8	Исходные данные	<p>1. Результаты инженерных изысканий (инженерно-геодезических, инженерно-геологических, инженерно-гидрологических, инженерно-экологических и т.д.).</p> <p>2. Основные проектные решения (с выделением элементов планировочной структуры подлежащей застройке территории в связи с планируемым строительством).</p> <p>3. Дополнительные данные, необходимые для разработки документации по планировке территории в соответствии с требованиями Градостроительного кодекса Российской Федерации.</p> <p>4. Акт выбора земельного участка с приложением схемы размещения земельного участка на кадастровом плане территории (при наличии)</p> <p>5. Государственные регламенты, нормы, правила, стандарты, а также исходные данные, технические условия и требования, выданные органами государственного надзора и заинтересованными организациями при согласовании места размещения объекта строительства.</p>
9	Порядок получения исходно-разрешительных и исходных данных	Получения исходно-разрешительных и исходных данных, осуществляет Исполнитель.
10	Состав и содержание работ	<p>1. Основная часть проекта планировки территории (утверждаемая часть);</p> <p>2. Материалы по обоснованию проекта планировки территории (согласовываемая часть);</p> <p>3. Проект межевания. Основная часть (утверждаемая часть).</p> <p>В качестве материалов по обоснованию проекта межевания территории принять материалы по обоснованию проекта планировки территории.</p>
10.1	Состав материалов основной части проекта планировки	<p>1. Основная часть проекта планировки территории</p> <p>Раздел I. Положение о размещении объектов трубопроводного транспорта</p> <p>а) наименование, основные характеристики (категория, протяженность, проектная мощность, пропускная способность, грузонапряженность,</p>

Документ создан в электронной форме. № 01-09-10920 от 14.08.2020. Исполнитель: Валеева И.Г.
Страница 4 из 17. Страница создана: 13.08.2020 09:46

 ЭЛЕКТРОННЫЙ
ТАТАРСТАН

Изм.	Кол.уч	Лист	№ док	Подп.	Дата
Изм.	Кол.уч	Лист	№ док	Подп.	Дата
Изм.	Кол.уч	Лист	№ док	Подп.	Дата

2287-3200-ЕН-21- ППТиПМТ -ТЧ

Лист

13

б) перечень субъектов Российской Федерации, перечень муниципальных районов, городских округов в составе субъектов Российской Федерации, перечень поселений, населенных пунктов, внутригородских территорий городов федерального значения, на территориях которых устанавливаются зоны планируемого размещения линейных объектов;

г) перечень координат характерных точек границ зон планируемого размещения линейных объектов, подлежащих переносу (переустройству) из зон планируемого размещения линейных объектов;

е) информация о необходимости осуществления мероприятий по защите сохраняемых объектов капитального строительства (здание, строение, сооружение, объекты, строительство которых не завершено), существующих и строящихся на момент подготовки проекта планировки территории, а также объектов капитального строительства, планируемых к строительству в соответствии с ранее утвержденной документацией по планировке территории, от возможного негативного воздействия в связи с размещением линейных объектов;

ж) информация о необходимости осуществления мероприятий по сохранению объектов культурного наследия от возможного негативного воздействия в связи с размещением линейных объектов;

3) информация о необходимости осуществления мероприятий по охране окружающей среды;

и) информация о необходимости осуществления мероприятий по защите территории от чрезвычайных ситуаций природного и техногенного характера, в том числе по обеспечению пожарной безопасности и гражданской обороне.

Раздел II. Графическая часть

а) чертеж красных линий;

б) чертеж границ зон планируемого размещения линейных объектов;

в) чертеж границ зон планируемого размещения линейных объектов, подлежащих переносу (перестройке) из зон планируемого размещения линейных объектов (при наличии таковых).

Объединение нескольких чертежей в один допускается при условии обеспечения читаемости линий и условных обозначений графических материалов.

Документ создан в электронной форме. № 01-09-10920 от 14.08.2020. Исполнитель: Валеева И.Г.
Страница 5 из 17. Страница создана: 13.08.2020 09:46



Инв. № подл.	Подп. и дата	Взам. инв. №

Изм.	Кол.уч	Лист	№ док	Подп.	Дата

2287-3200-ЕН-21- ППТиПМТ -ТЧ

10.2 Состав материалов по обоснованию проекта планировки

2. Материалы по обоснованию проекта планировки территории

Раздел III. Текстовая часть

Пояснительная записка

а) описание природно-климатических условий территории, в отношении которой разрабатывается проект планировки территории;

б) обоснование определения границ зон планируемого размещения линейных объектов;

в) обоснование определения границ зон планируемого размещения линейных объектов, подлежащих переносу (переустройству) из зон планируемого размещения линейных объектов (при наличии таковых);

г) обоснование определения предельных параметров застройки территории в границах зон планируемого размещения объектов капитального строительства, входящих в состав линейных объектов;

д) ведомость пересечений границ зон планируемого размещения линейного объекта (объектов) с сохраняемыми объектами капитального строительства (здание, строение, сооружение, объект, строительство которого не завершено), существующими и строящимися на момент подготовки проекта планировки территории (при наличии таковых);

е) ведомость пересечений границ зон планируемого размещения линейного объекта (объектов) с объектами капитального строительства, строительство которых запланировано в соответствии с ранее утвержденной документацией по планировке территории (при наличии таковых);

ж) ведомость пересечений границ зон планируемого размещения линейного объекта (объектов) с водными объектами (в том числе с водотоками, водоемами, болотами и т.д.) (при наличии таковых).

Приложения к пояснительной записке.

а) материалы и результаты инженерных изысканий, используемые при подготовке проекта планировки территории, с приложением документов, подтверждающих соответствие лиц, выполнивших инженерные изыскания, требованиям части 2 статьи 47 Градостроительного кодекса Российской Федерации (в случае если ППТ и ПМТ выполняется на ранее не изученную территорию, на которой не выполнялась проектная документация);

б) программа и задание на проведение инженерных изысканий, используемые при подготовке проекта планировки территории;

в) исходные данные, используемые при подготовке проекта планировки территории;

г) решение о подготовке документации по планировке территории с приложением Задания.

Документ создан в электронной форме. № 01-09-10920 от 14.08.2020. Исполнитель: Валеева И.Г.
Страница 6 из 17. Страница создана: 13.08.2020 09:46

ЭЛЕКТРОННЫЙ
ТАТАРСТАН

Изм.	Кол.уч	Лист	№ док	Подп.	Дата
Изм.	Кол.уч	Лист	№ док	Подп.	Дата
Изм.	Кол.уч	Лист	№ док	Подп.	Дата

2287-3200-ЕН-21- ППТ и ПМТ -ТЧ

Лист

15

		<p>Раздел VI. Основная часть проекта межевания территории. Чертежи межевания территории</p> <p>1. Разбивочный план межевания территорий. М1:1000(5000).</p> <p>На плане должны быть отображены:</p> <p>1) границы планируемых (в случае, если подготовка проекта межевания территории осуществляется в составе проекта планировки территории) и существующих элементов планировочной структуры;</p> <p>2) красные линии, утвержденные в составе проекта планировки территории, или красные линии, утверждаемые, изменяемые проектом межевания территории в соответствии с пунктом 2 части 2 Градостроительного кодекса Российской Федерации;</p> <p>3) линии отступа от красных линий в целях определения мест допустимого размещения зданий, строений, сооружений;</p> <p>4) границы образуемых и (или) изменяемых земельных участков, условные номера образуемых земельных участков, в том числе в отношении которых предполагаются их резервирование и (или) изъятие для государственных или муниципальных нужд;</p> <p>5) границы зон действия публичных сервитутов;</p> <p>6) границы существующих земельных участков.</p> <p>Раздел VII. Материалы по обоснованию проекта межевания территории.</p> <p>В качестве материалов по обоснованию проекта межевания территории принять материалы по обоснованию проекта планировки территории.</p> <p>Материалы по обоснованию проекта межевания территории включают в себя чертежи, на которых отображаются:</p> <p>1) границы существующих земельных участков;</p> <p>2) границы зон с особыми условиями использования территорий;</p> <p>3) местоположение существующих объектов капитального строительства;</p> <p>4) границы особо охраняемых природных территорий;</p> <p>5) границы территорий объектов культурного наследия</p> <p>Объединение нескольких чертежей в один допускается при условии обеспечения читаемости линий и условных обозначений графических материалов.</p>
11	Сроки выполнения работ	Последовательность и сроки выполнения работ определяются календарным планом.
12	Формы представления документации по планировке территории, требования к оформлению,	<p>Проект планировки территории и проект межевания территории передается в Министерство строительства, архитектуры и жилищно-коммунального хозяйства Республики Татарстан</p> <p>- для организации процедуры согласования:</p>

Документ создан в электронной форме. № 01-09-10920 от 14.08.2020. Исполнитель: Валеева И.Г.
Страница 8 из 17. Страница создана: 13.08.2020 09:46



Изм.	Кол.уч	Лист	№ док	Подп.	Дата

8

комплектации и передаче материалов заказчику	<p>в 2 экземплярах на CD-диске с удостоверяющим листом соответствия электронной версии бумажному носителю - для сопровождения утверждения:</p> <p>в 2 экземплярах на бумажной основе и в 2 экземплярах на CD-диске с удостоверяющим листом соответствия электронной версии бумажному носителю</p> <p>После утверждения документации по планировке территории материалы передаются заказчику:</p> <p>Графические материалы на бумажных носителях предоставляются на форматах кратного от A4 до A0 (выбранный формат должен обеспечивать наглядность) на бумажной основе - 2 экз.</p> <p>Электронные версии текстовых и графических материалов проекта предоставляются на DVD или CD диске - 2 экз.</p> <p>Текстовые материалы должны быть представлены в текстовом формате DOC, DOCX, RTF, XLS, XLSX.</p> <p>Графические материалы проекта должны быть представлены в векторном виде в системе координат, установленной в соответствии с действующим законодательством в формате dwg, mapinfo.</p>
--	---

Документ создан в электронной форме. № 01-09-10920 от 14.08.2020. Исполнитель: Валеева И.Г.
Страница 9 из 17. Страница создана: 13.08.2020 09:46



Взам. инв. №	
Подп. и дата	
Инв. № подл.	

Изм.	Кол.уч	Лист	№ док	Подп.	Дата

2287-3200-ЕН-21- ППТиПМТ -ТЧ

Лист

18

Приложение Б



**МИНИСТЕРСТВО
ПРИРОДНЫХ РЕСУРСОВ И ЭКОЛОГИИ
РОССИЙСКОЙ ФЕДЕРАЦИИ
(Минприроды России)**

ЗАМЕСТИТЕЛЬ МИНИСТРА

ул. Б. Грузинская, д. 4/6, Москва, 125993,
тел. (499) 254-48-00, факс (499) 254-43-10
сайт: www.mnr.gov.ru

e-mail: minprirody@mnr.gov.ru

телетайп 112242 СФЕН

20.02.2018 № 05-12 - 32/5743

на № _____ от _____

Начальнику ФАУ
«Главгосэкспертиза»
Министрства России
Манылову И.Е.

Фуркасовский пер., д.6, Москва,
101000

О предоставлении информации для
инженерно-экологических изысканий

Уважаемый Игорь Евгеньевич!

Министерство природных ресурсов и экологии Российской Федерации (далее – Минприроды России) взамен ранее направленного письма от 21.12.2017 № 05-12-32/35995 направляет информационное письмо по вопросу предоставления сведений о наличии (отсутствии) особо охраняемых природных территорий (далее – ООПТ) федерального значения на участке предполагаемого осуществления хозяйственной и иной деятельности.

Заинтересованные лица обращаются в Минприроды России для получения сведений в отношении наличия или отсутствия ООПТ федерального значения в рамках требований, указанных в СП 47.13330.2016 «Свод правил. Инженерные изыскания для строительства. Основные положения», утвержденных приказом Министрства России от 30.12.2016 № 1033/пр (далее – СП) и вступивших в силу с 1 июля 2017 года.

Так, пунктом 8.1.11 СП технический отчет по результатам инженерно-экологических изысканий в общем виде должен содержать в том числе раздел «Исученность экологических условий», включая наличие материалов федеральных и региональных специально уполномоченных государственных органов в сфере изучения, использования, воспроизводства, охраны природных ресурсов и охраны окружающей среды. Также в подразделе «Зоны с особым режимом природопользования (экологических ограничений)» раздела «Результаты инженерно-экологических работ и исследований» должны содержаться сведения об особо охраняемых природных территориях.

Принимая во внимание массовый характер поступающих в Минприроды России (до 10 тысяч в год) запросов от заинтересованных лиц при проведении инженерно-экологических изысканий, направляем исчерпывающий перечень муниципальных образований субъектов Российской Федерации, в границах территории, зарезервированные под создание новых ООПТ федерального значения согласно Плану мероприятий по реализации Концепции развития системы особо охраняемых природных территорий федерального значения на период до 2020

ФАУ «Главгосэкспертиза России»
Вх. № 3954(3+34ч)
28 02 2018 г.

Изм.	Кол.уч	Лист	№ док	Подп.	Дата

2287-3200-ЕН-21- ППТиПМТ -ТЧ

Лист

19

года, утвержденному распоряжением Правительства Российской Федерации от 22.12.2011 № 2322-р, находящиеся в ведении Минприроды России (далее – Перечень). Также перечень содержит ООПТ федерального значения находящиеся в ведении других организаций.

В иных административно территориальных образованиях отсутствуют существующие и планируемые к созданию ООПТ федерального значения и их охранные зоны.

Также справочно сообщаем, что информация о границах существующих ООПТ частично размещена на сайте <http://oopt.kosmosnimki.ru>.

При реализации объектов на территориях указанных в перечне необходимо обращаться в организацию, в чьем ведении находятся указанные ООПТ.

Дополнительно обращаем внимание, что в настоящее время уполномоченные органы государственной власти Российской Федерации и субъектов Российской Федерации не располагают информацией о наличии (отсутствии) объектов животного и растительного мира, занесенных в Красную книгу Российской Федерации, а также путей миграции в пределах локального участка, где планируется осуществлять хозяйственную деятельность.

На основании постановлений Правительства Российской Федерации: от 19.01.2006 № 20, от 05.03.2007 № 145, от 16.02.2008 № 87 любое освоение земельного участка сопровождается инженерно-экологическими изысканиями с проведением собственных исследований на предмет наличия растений и животных, занесенных в Красные книги Российской Федерации и субъекта Российской Федерации.

Согласно Приложениям С и В к Российскому национальному стандарту добровольной лесной сертификации по схеме Лесного попечительского совета, версии 5 (документ одобрен Координационным советом национальной инициативы ЛПС 25.12.2007, аккредитован FSC International в 2008 году), для получения достоверной информации по запрашиваемым участкам исполнитель самостоятельно проводит оценку воздействия на окружающую среду и/или экологическую экспертизу с целью инвентаризаций редких и находящихся под угрозой исчезновения видов растений, животных и грибов, в том числе занесенных в Красную книгу Российской Федерации и красные книги субъектов Российской Федерации.

Предприятие собирает доступную информацию о ключевых биотопах: местообитаниях редких и находящихся под угрозой исчезновения видов растений, грибов и беспозвоночных животных, а также участках, имеющих особое значение для осуществления жизненных циклов (размножения, выращивания молодняка, нагула, отдыха, миграции и других) позвоночных животных, присутствующих на сертифицируемой территории.

Вся полученная информация предоставляется в орган государственной власти субъекта Российской Федерации, осуществляющий переданные полномочия в области охраны и использования объектов животного мира, в том числе по ведению государственного учета численности, государственного мониторинга, и государственного кадастра объектов животного мира, включая

Инв. № подл.	Подп. и дата	Взам. инв. №							2287-3200-ЕН-21- ППТиПМТ -ТЧ	Лист 20
			Изм.	Кол.уч	Лист	№ док	Подп.	Дата		

В связи с изложенным считаем возможным использовать данное письмо с приложенным Перечнем, как информацию о сведениях об ООПТ федерального значения, выданную уполномоченным государственным органом исполнительной власти в сфере охраны окружающей среды, при проведении инженерных изысканий и разработке проектно-сметной документации.

Приложение: на 34 листах.



Инв. № подл.	Подп. и дата	Взам. инв. №

Изм.	Кол.уч	Лист	№ док	Подп.	Дата

2287-3200-ЕН-21- ППТиПМТ -ТЧ

Приложение к письму Минприроды России
от 20.02.2018 № 05-12-32/574

Перечень муниципальных образований субъектов Российской Федерации, в границах которых имеются ООПТ федерального значения, их охранные зоны, а также территории, зарезервированные под создание новых ООПТ федерального значения согласно Плану мероприятий по реализации Концепции развития системы особо охраняемых природных территорий федерального значения на период до 2020 года, утвержденному распоряжением Правительства Российской Федерации от 22.12.2011 № 2322-р, находящиеся в ведении Минприроды России и иных организаций.

Код субъекта РФ	Субъект Российской Федерации	Административно-территориального единица субъекта РФ	Категория федерального ООПТ	Название ООПТ	Принадлежность
1	Республика Адыгея	Майкопский район	Государственный природный заповедник	Кавказский имени Х.Г. Шапошникова	Минприроды России
	Республика Адыгея	г. Майкоп	Дендрологический парк и ботанический сад	Дендрарий Адыгейского государственного университета	Минприроды России, ФГБОУ высшего профессионального образования "Адыгейский государственный университет"
2	Республика Башкортостан	Бурзянский район	Государственный природный заповедник	Башкирский	Минприроды России
	Республика Башкортостан	Бурзянский район	Государственный природный заповедник	Шульган-Таш	Минприроды России
	Республика Башкортостан	Белорецкий район ЗАТО г. Межгорье	Государственный природный заповедник	Южно-Уральский	Минприроды России
	Республика Башкортостан	г. Уфа	Дендрологический парк и ботанический сад	Ботанический сад-институт Уфимского научного центра РАН	РАН, Учреждение РАН Ботанический сад – институт Уфимского научного

Изм.	Кол.уч	Лист	№ док	Подп.	Дата
Инд. № подл.	Подп. и дата	Взам. инв. №			

2287-3200-ЕН-21- ППТиПМТ -ТЧ

11

	Алания				
	Республика Северная Осетия - Алания	Алагирский район, Ардонский район	Государственный природный заповедник	Северо-Осетинский	Минприроды России
	Республика Северная Осетия - Алания	Ирафский район	Национальный парк	Алания	Минприроды России
	Республика Северная Осетия - Алания	г. Владикавказ	Дендрологический парк и ботанический сад	Ботанический сад Горского государственного аграрного университета	Минсельхоз России, ФГБОУ высшего профессионального образования "Горский государственный аграрный университет"
16	Республика Татарстан	Зеленодольский район, Лаишевский район	Государственный природный заповедник	Волжско-Камский	Минприроды России
	Республика Татарстан	Елабужский район, Менделеевский район, Нижнекамский район, Тукаевский район	Национальный парк	Нижняя Кама	Минприроды России
	Республика Татарстан	г. Казань, Высокогорский район	Дендрологический парк и ботанический сад	Ботанический сад Казанского (Приволжского) федерального университета	Минобрнауки России, ФГАОУ высшего профессионального образования «Казанский (Приволжский) федеральный университет»
	Республика Татарстан	г. Казань	Дендрологический парк и ботанический сад	Ботанический сад Казанского государственного медицинского университета	Минздравсоц развития России, ГБОУ высшего профессионального образования "Казанский

Изм.	Кол.уч	Лист	№ док	Подп.	Дата
Инд. № подл.	Подп. и дата	Взам. инв. №			

2287-3200-ЕН-21- ППТиПМТ -ТЧ

Лист

23

Изм.	Кол.уч	Лист	№ док	Подп.	Дата

	округ				
	Ямало-Ненецкий автономный округ	Тазовский	Государственный природный заповедник	Гыданский	Минприроды России
91	Республика Крым	Республика Крым	Планируемые к передаче в ведение Минприроды России в статусе федеральных ООПТ	ООПТ Республики Крым	Минприроды России



Инва. № подл.	Подп. и дата	Взам. инв. №

бюджетное учреждение «Центр внедрения инновационных технологий в области
сохранения животного мира» (тел. 8 /843/ 211-69-07, Бурдина Светлана
Викторовна).

Приложение: на 3 л. в 1 экз.

Председатель



Ф.С. Батков

Габидуллин Р.Р.
8 (843) 211 68 62

Инов. № подл.	Подп. и дата	Взам. инв. №

Изм.	Кол.уч	Лист	№ док	Подп.	Дата

2287-3200-ЕН-21- ППТиПМТ -ТЧ					
------------------------------	--	--	--	--	--

Приложение

**Перечень видов растений, животных и грибов, включенных в Красную книгу
РТ, зафиксированных в Лениногорском районе РТ**

Животные, всего 79 видов:

Класс Млекопитающие – 13 видов: кутора обыкновенная, ночница водяная, ушан бурый, нетопырь-карлик, нетопырь лесной, кожан двухцветный, вечерница гигантская, заяц-беляк, соня лесная, мышовка степная, хомячок Эверсмана, хомячок серый, тушканчик большой,

Класс Птицы – 31 вид: гусь серый, лебедь-шипун, огарь, лунь полевой, лунь луговой, осоед обыкновенный, змеяд, могильник, балобан, дербник, кобчик, пустельга обыкновенная, пустельга степная, журавль серый, кулик-сорока, улит большой, травник, крачка малая, клинтух, горлица обыкновенная, сова белая, сова ушастая, сова болотная, сплюшка, сыч домовый, неясыть серая, неясыть длиннохвостая, зимородок обыкновенный, дятел седой, сорокопуд серый, лазоревка белая (князек),

Класс Рептилии – 3 вида: веретеница ломкая, медянка обыкновенная, гадюка обыкновенная,

Класс Рыбы – 3 вида: хариус европейский, форель ручьевая, быстрянка обыкновенная,

Беспозвоночные – 29 видов: щитень весенний, эрезус черный, коромысло большое, пилохвост восточный, дыбка степная, севчук Лаксмана, скакун германский, красотел пахучий, красотел золотистоточечный, водолуб большой темный, стафилин мохнатый, рогачик березовый (скромный), навозник весенний, навозничек Исаева, листоед синий, хвостоносец подалирий, голубянка бавий, голубянка степная угольная (римн), бражник осиновый, павлиний глаз малый ночной, медведица-хозяйка, медведица-госпожа, медведица чистая, орденская лента малиновая, орденская лента голубая, эфиальт-обнаруживатель, сколия четырехточечная, пчела-плотник обыкновенная, степной муравей-жнец.

Растения, всего 57 видов:

Отдел покрытосеменные – 54 вида:

лук желтеющий, лук линейный, лук тюльпанолистный, горичник русский, полынь солянковидная, астра альпийская, василек русский, солонечник двуцветковый, солонечник русский, девясил германский, наголоватка васильковая, пижма тысячелистная, пижма Киттари, клаусия солнцелюбивая, вечерница сибирская, пустынная Корина, прутняк простертый, терескен обыкновенный, осока Буксбаума, осока волосовидная, осока просяная, пушица широколистная, скабиоза исетская, астрагал рогоплодный, астрагал Геннинга, астрагал бороздчатый, астрагал волжский, астрагал Цингера, копеечник Гмелина, копеечник крупноцветковый, остролодочник башкирский, остролодочник пышноцветущий, шаровница точечная, шпажник тонкий, шалфей поникающий, жирянка обыкновенная, рябчик русский, углостебельник высокий, лен многолетний, кувшинка белоснежная, пыльцеголовник красный, пальчатокоренник мясокрасный, дремлик болотный, белозор болотный, овсец пустынный, тонконог жестколистный, ковыль Лессинга, ковыль красивейший,

Инд. № подл.	Подп. и дата	Взам. инв. №

Изм.	Кол.уч	Лист	№ док	Подп.	Дата

2287-3200-ЕН-21- ППТиПМТ -ТЧ

Лист

28

ковыль сарептский, курчавка кустарниковая, миндаль низкий, лапчатка
прямостоячая, спирея зверобоелистная, ясменник шероховатый,
Отдел голосеменные – 1 вид:
хвойник двухколосковый,
Отдел папоротниковидные – 1 вид:
костенец постенный,
Отдел мохообразные – 1 вид:
антоцерос пашенный.
Грибы, всего 1 вид:
феофисция скученная.

ИТОГО 137 видов.

Инд. № подл.	Подп. и дата	Взам. инв. №

Изм.	Кол.уч	Лист	№ док	Подп.	Дата

2287-3200-ЕН-21- ППТиПМТ -ТЧ

**Перечень видов растений, животных и грибов, включенных в Красную книгу
РТ, зафиксированных в Черемшанском районе РТ**

Животные, всего видов 37, в т.ч.:

Класс Млекопитающие – 6 видов: кутора обыкновенная, ночница Брандта, ушан бурый, нетопырь лесной, заяц-беляк, пеструшка степная;

Класс Птицы 18 видов: гусь серый, лунь полевой, лунь степной, лунь луговой, осоед обыкновенный, могильник, кобчик, пустельга обыкновенная, журавль серый, клинтух, горлица обыкновенная, сова белая, сова ушастая, сплошка, неясыть серая, неясыть длиннохвостая, сизоворонка, сорокопут серый;

Рыбы 1 вид: быстрянка обыкновенная

Рептилии 1 вид: медянка;

Беспозвоночные - 11 видов: красотел пахучий, красотел бронзовый, жук-олень, оленек обыкновенный, рогачик березовый (скромный), навозник весенний, златоглазка перламутровая, мнемозина, павлиний глаз малый ночной, орденская лента голубая, сколия четырехточечная.

Растения, всего 5 видов:

Отдел покрытосеменные – 5 видов:

копеечник Гмелина, копеечник крупноцветковый, шпажник тонкий, кувшинка белоснежная, ковыль перистый.

ИТОГО 42 вида.

Изм.	Кол.уч	Лист	№ док	Подп.	Дата
Изм.	Кол.уч	Лист	№ док	Подп.	Дата
Изм.	Кол.уч	Лист	№ док	Подп.	Дата

2287-3200-ЕН-21- ППТиПМТ -ТЧ

Лист

30

**ИСПОЛНИТЕЛЬНЫЙ
КОМИТЕТ
ЧЕРЕМШАНСКОГО
МУНИЦИПАЛЬНОГО РАЙОНА
РЕСПУБЛИКИ ТАТАРСТАН**
ул. Советская, д.32, село Черемшан, 423100



**ТАТАРСТАН РЕСПУБЛИКАСЫ
ЧИРМЕШӘН МУНИЦИПАЛЬ
РАЙОНЫ
БАШКАРМА КОМИТЕТЫ**

Совет урамы, 32ейорт, Чирмешәнәвылы, 423100

тел.+7(84396) 2-58-00 тел./факс +7(84396) 2-58-42, email: Ispolkom.Cheremshan@tatar.ru; <http://cheremshan.tatarstan.ru>

30.04.2019 № 831

На № 34/2862 от 25.04.2019г.

Техническому директору
ООО ПФ «Уралтрубопроводстройпроект»
Бадртдинову Р.З.

Уважаемый РишатЗагитович!

В ответ на Ваше исходящее письмо № 34/2862 от 25.04.2019 г. Исполнительный комитет Черемшанского муниципального района сообщает, об отсутствии на участке работ и вблизи проектируемого объекта «**Нефтепровод от УПСВН «Сарабикулово» до МФНУ «Ново-Чегодайская»**» особо охраняемых природных территорий местного значения и их охранных зон, а также зон охраняемых объектов, курортных и рекреационных зон, территорий лечебно-оздоровительных местностей, курортов.

Руководитель
Исполнительного комитета



И.Н.Шайдуллин

исп.: Плотникова Г.Ш.
тел.: 8(84396)2-54-49

Инва. № подл.	Подп. и дата	Взам. инв. №

Изм.	Кол.уч	Лист	№ док	Подп.	Дата

2287-3200-ЕН-21- ППТиПМТ -ТЧ

Лист

31

РЕСПУБЛИКА ТАТАРСТАН
ЧЕРЕМШАНСКИЙ
МУНИЦИПАЛЬНЫЙ РАЙОН
ИСПОЛНИТЕЛЬНЫЙ
КОМИТЕТ
ЧЕРЕМШАНСКОГО
СЕЛЬСКОГО ПОСЕЛЕНИЯ

ТАТАРСТАН РЕСПУБЛИКАСЫ
ЧИРМЕШӘН МУНИЦИПАЛЬ
РАЙОНЫ
ЧИРМЕШӘН АВЫЛ ЖИРЛЕГЕ
БАШКАРМА КОМИТЕТЫ

Улица М.Титова, дом 7, село Черемшан, 423100
тел./факс 8(84396) 2-52-30 email: Cmn.Cmn2@tatar.ru

М.Титов урамы, 7 йорт, Чирмешән авылы, 423100
email: Cmn.Cmn2@tatar.ru

№ 77

25 июня 2019 года

Техническому директору
ООО ПФ «Уралтрубопроводстройпроект»
И.Р. Султанову

Уважаемый Ильдар Радисович!

Исполнительный комитет Черемшанского сельского поселения на Ваш запрос №34/2870 от 25.04.2019 г. сообщает о том, что на участке работ и вблизи по объекту «Нефтепровод от УПСВН «Сарабикулово» до МФНУ «Ново-Чегодайская» отсутствуют:

- поверхностные и подземные водозаборы, а так же их зоны санитарной охраны (на участке работ и в радиусе 3 км);
- кладбища и их санитарно-защитные зоны;
- защитные леса и особо защитные участки леса;
- ООПТ местного значения и их охранные зоны;
- зоны охраняемых объектов, курортные и рекреационные зоны, территории лечебно-оздоровительных местностей и курортов;
- лесопарковые зеленые пояса;
- садовые и огороднические товарищества (СНТ, ОНТ, коллективные сады), садовые участки;
- санкционированные и несанкционированные свалки, полигоны промышленных и твердых коммунальных отходов;
- могильники (химические бактериологические, радиоактивные и т.д.) и другие техногенные загрязнения.

Руководитель Исполнительного комитета
Черемшанского сельского поселения
Черемшанского муниципального района



С.С. Ганиева

Инд. № подл.	Подп. и дата	Взам. инв. №

Изм.	Кол.уч	Лист	№ док	Подп.	Дата

2287-3200-ЕН-21- ППТиПМТ -ТЧ

Лист

32

**РЕСПУБЛИКА ТАТАРСТАН
ЧЕРЕМШАНСКИЙ
МУНИЦИПАЛЬНЫЙ РАЙОН
ГЛАВА МОРДОВСКО-
АФОНКИНСКОГО
СЕЛЬСКОГО ПОСЕЛЕНИЯ**

423103, Мордовское Афонькино село, Цаплина ул.,
19 дом

тел. (84396) 3-48-29, факс: (84396) 3-48-49, email: Mord.Cmn2@tatar.ru

**ТАТАРСТАН РЕСПУБЛИКАС
ЧИРМЕШЭН МУНИЦИПАЛЬ
РАЙОНЫ
МОРДВА АФОНЬКӘСЕ АВЫ.
ЖИРЛЕГЕ БАШЛЫГЫ**

423103, Мордва Афонькәсе авылы, Цаплин урамы,
19нче йорт

25.06.2019 г. № 27

На № 34/2868 от 25.04.2019 г.

**Техническому директору
ООО ПФ «Уралтрубопроводстройпроект»
И.Р. Султанову**

Уважаемый Ильдар Радисович!

Исполнительный комитет Мордовско-Афонкинского сельского поселения на Ваш запрос №34/2868 от 25.04.2019 г. сообщает о том, что на участке работ и вблизи по объекту «Нефтепровод от УПСВН «Сарабикулово» до МФНУ «Ново-Чегодайская» отсутствуют:

- поверхностные и подземные водозаборы, а так же их зоны санитарной охраны (на участке работ и в радиусе 3 км);
- кладбища и их санитарно-защитные зоны;
- защитные леса и особо защитные участки леса;
- ООПТ местного значения и их охранные зоны;
- зоны охраняемых объектов, курортные и рекреационные зоны, территории лечебно-оздоровительных местностей и курортов;
- лесопарковые зеленые пояса;
- садовые и огороднические товарищества (СНТ, ОНТ, коллективные сады), садовые участки;
- санкционированные и несанкционированные свалки, полигоны промышленных и твердых коммунальных отходов;
- могильники (химические бактериологические, радиоактивные и т.д.) и другие техногенные загрязнения.

Глава Исполнительного комитета
Мордовско-Афонкинского сельского поселения
Черемшанского муниципального района РТ



А.И. Митяев

Взам. инв. №	
Подп. и дата	
Инв. № подл.	

Изм.	Кол.уч	Лист	№ док	Подп.	Дата

2287-3200-ЕН-21- ППТиПМТ -ТЧ

Лист

33

ИСПОЛНИТЕЛЬНЫЙ КОМИТЕТ
МУНИЦИПАЛЬНОГО
ОБРАЗОВАНИЯ
«КАРМАЛКИНСКОЕ
СЕЛЬСКОЕ ПОСЕЛЕНИЕ»
ЛЕНИНОГОРСКОГО
МУНИЦИПАЛЬНОГО РАЙОНА
РЕСПУБЛИКИ ТАТАРСТАН
Геодезическая ул., дом 38 А,
село Мордовская Кармалка,
Лениногорский район, 423298

ТАТАРСТАН РЕСПУБЛИКАСЫ
ЛЕНИНОГОРСК
МУНИЦИПАЛЬ РАЙОНЫ
«КАРМАЛКА
АВЫЛ ЖИРЛЕГЕ»
МУНИЦИПАЛЬ
БЕРӘМЛЕГЕ
БАШКАРМА КОМИТЕТЫ
Геодезия урамы, 38 А йорт,
Мордва Кармалка авылы,
Лениногорск районы, 423298

Тел./факс : (8-85595) 3-60-59, Karmal.Len@tatar.ru, leninogorsk.tatarstan.ru

№ 61

от 26.06.2019 года

Техническому директору ООО ПФ
«Уралтрубоводстройпроект»

Р.З. БАДРТДИНОВУ

Уважаемый Ришат Загитович!

Исполнительный комитет муниципального образования «Кармалкинское сельское поселение» Лениногорского муниципального района Республики Татарстан в ответ на Ваш запрос от 25.04.2019 № 34/2867 сообщает о том, что на участке работ и вблизи по объекту «Нефтепровод от УПСВН «Сарабикулово» до МФНУ «Ново-Чегодайская» отсутствуют:

- Санитарно-защитные зоны кладбищ;
- Поверхностные и подземные источники хозяйственно-питьевого водоснабжения и их зон санитарной охраны (1, 2 и 3 поясов) на участке строительства проектируемого объекта и в радиусе 3 км;
- Защитные леса и особо защитных участков леса, расположенных на землях лесного фонда;
- Особо охраняемые природные территории местного (районного) значения и их охранных зон;
- Зоны охраняемых объектов, рекреационные зоны, территории лечебно-оздоровительных местностей и курорты;
- Лесопарковые зеленые пояса;
- Садовые и огороднические товарищества (СНТ, ОНТ), садовые участки;
- Санкционированные и несанкционированные свалки, полигоны промышленных и твердых коммунальных отходов;
- Могильники (химические, бактериологические, радиоактивные и т.п.) и другие техногенные загрязнения

Глава ИК МО «Кармалкинское СП»



О.В. КИРИЛЛОВА

исп. В.Д. Фатхутдинова,
8(85595)3-60-59

Изм.	Кол.уч	Лист	№ док	Подп.	Дата

2287-3200-ЕН-21- ППТиПМТ -ТЧ

Лист

34

Приложение В

КОМИТЕТ
РЕСПУБЛИКИ ТАТАРСТАН
ПО ОХРАНЕ ОБЪЕКТОВ
КУЛЬТУРНОГО НАСЛЕДИЯ

ул. Пушкина, д. 66/33, г. Казань, 420015



ТАТАРСТАН
РЕСПУБЛИКАСЫНЫҢ МӘДӘНИ
МИРАС ОБЪЕКТЛАРЫН
САКЛАУ КОМИТЕТЫ

Пушкин ур., 66/33нче йорт, Казан ш., 420015

Тел.: (843) 264-74-17 E-mail: komitet.okn@tatar.ru, http://okn.tatarstan.ru

17.06.2019 № 01-02/2460

На № _____ от _____

Техническому директору
ООО ПФ
«Уралтрубопроводстройпроект»
Р.З. Бадртдинову
450022, РБ, г. Уфа,
ул. Менделеева, 21
e-mail: hazieva_if@utpsp.ru,
mail@utpsp.ru

**Заключение о наличии ограничений для территорий,
подлежащих воздействию земляных, строительных, мелиоративных,
хозяйственных и иных работ**

Рассмотрев представленные Вами материалы для выдачи заключения о наличии ограничений для территории подлежащей воздействию земляных, строительных, мелиоративных, хозяйственных и иных работ по объекту «Нефтепровод от УПСВН «Сарабикулово» до МФНУ «Ново-Чегодайская» в Лениногорском и Черемшанском районах Республики Татарстан (в соответствии с приложенным ситуационным планом), сообщаем следующее.

На момент составления заключения на указанных землях объекта отсутствуют объекты культурного наследия, включенные в Единый государственный реестр объектов культурного наследия народов Российской Федерации. Испрашиваемый земельный участок расположен вне зон охраны объектов культурного наследия.

Сведениями об отсутствии на испрашиваемом участке выявленных объектов культурного наследия либо объектов, обладающих признаками объекта культурного наследия Комитет Республики Татарстан по охране объектов культурного наследия (далее Комитет) не располагает. Учитывая изложенное, Заказчик работ в соответствии со ст. 28, 30, 31, 32, 36, 45.1 Федерального Закона от 25 июня 2002 г. №73-ФЗ «Об объектах культурного наследия (памятниках истории и культуры) народов Российской Федерации» (далее - №73-ФЗ) обязан:

- обеспечить проведение и финансирование историко-культурной экспертизы земельного участка, подлежащего воздействию земляных, строительных,

Документ создан в электронной форме. № 01-02/2460 от 17.06.2019. Исполнитель: Графеев Е.Н.
Страница 1 из 3. Страница создана: 14.06.2019 09:55

ЭЛЕКТРОННЫЙ
ТАТАРСТАН

Изм.	Кол.уч	Лист	№ док	Подп.	Дата
Инва. № подл.	Подп. и дата	Взам. инв. №			

2287-3200-ЕН-21- ППТиПМТ -ТЧ

Лист

35

хозяйственных и иных работ, путем археологической разведки, в порядке, установленном ст. 45.1 №73-ФЗ;

- представить в Комитет документацию, содержащую результаты исследований, в соответствии с которыми определяется наличие или отсутствие объектов, обладающих признаками объекта культурного наследия на земельном участке, подлежащем воздействию земляных, строительных, хозяйственных и иных работ, а также заключение государственной историко-культурной экспертизы указанной документации (либо земельного участка).

В случае обнаружения на рассматриваемой территории, выявленных объектов археологического наследия, а также объектов, обладающих признаками объекта культурного наследия:

- разработать в составе проектной документации раздел об обеспечении сохранности выявленного объекта культурного наследия или о проведении спасательных археологических полевых работ или проект обеспечения сохранности выявленного объекта культурного наследия либо план проведения спасательных археологических полевых работ, включающих оценку воздействия проводимых работ на указанный объект культурного наследия (далее документация или раздел документации, обосновывающий меры по обеспечению сохранности выявленного объекта культурного (археологического) наследия);

- получить по документации или разделу документации, обосновывающей меры по обеспечению сохранности выявленного объекта культурного наследия заключение государственной историко-культурной экспертизы и представить его совместно с указанной документацией в Комитет на согласование;

- обеспечить реализацию мероприятий указанных в согласованной документации, обосновывающей меры по обеспечению сохранности обнаруженных объектов культурного наследия.

Председатель



ДОКУМЕНТ ПОДПИСАН
ЭЛЕКТРОННОЙ ПОДПИСЬЮ

СВЕДЕНИЯ О СЕРТИФИКАТЕ ЭП

Сертификат: 50DC6D5E21024A86E811E8A6A0D57BD0
Владелец: Гуцин Иван Николаевич
Действителен с 23.08.2018 до 23.11.2019

И.Н. Гуцин

Е.Н. Графеев. +7(843)264-75-18

Документ создан в электронной форме. № 01-02/2460 от 17.06.2019. Исполнитель: Графеев Е.Н.
Страница 2 из 3. Страница создана: 14.06.2019 09:55

ЭЛЕКТРОННЫЙ
ТАТАРСТАН

Инд. № подл.	Подп. и дата	Взам. инв. №

Изм.	Кол.уч	Лист	№ док	Подп.	Дата

2287-3200-ЕН-21- ППТиПМТ -ТЧ

Лист

36

Лист согласования к документу № 01-02/2460 от 17.06.2019
 Инициатор согласования: Графеев Е.Н. Специалист
 Согласование инициировано: 14.06.2019 09:55

Лист согласования

Тип согласования: **последовательное**

№	ФИО	Срок согласования	Результат согласования	Замечания
1	Нуриев А.Г.		Согласовано 14.06.2019 - 10:48	-
2	Саляхов А.Р.		Согласовано 14.06.2019 - 16:25	-
3	Мамыкина А.П.		Согласовано 14.06.2019 - 16:28	-
4	Гущин И.Н.		 Подписано 14.06.2019 - 17:47	-

Взам. инв. №

Подп. и дата

Инв. № подл.

Документ создан в электронной форме. № 01-02/2460 от 17.06.2019. Исполнитель: Графеев Е.Н.
 Страница 3 из 3. Страница создана: 17.06.2019 08:40

 ЭЛЕКТРОННЫЙ
ТАТАРСТАН

Изм.	Кол.уч	Лист	№ док	Подп.	Дата

2287-3200-ЕН-21- ППТиПМТ -ТЧ

Лист

37

КОМИТЕТ
РЕСПУБЛИКИ ТАТАРСТАН
ПО ОХРАНЕ ОБЪЕКТОВ
КУЛЬТУРНОГО НАСЛЕДИЯ

ул. Пушкина, д. 66/33, г. Казань, 420015



ТАТАРСТАН
РЕСПУБЛИКАСЫНЫҢ МӘДЭНИ
МИРАС ОБЪЕКТЛАРЫН
САКЛАУ КОМИТЕТЫ

Пушкин ур., 66/33нче йорт, Казан ш., 420015

Тел.: (843) 264-74-17 E-mail: komitet.okn@tatar.ru, http://okn.tatarstan.ru

№ _____
На № _____ от _____

Генеральному директору ООО
ПФ «Уралтрубопроводстройпроект»
А.Р.Шарафутдинову
450022, РБ, г. Уфа,
ул. Менделеева, д.21
e-mail: mail@utpsp.ru

Уважаемый Айдар Ривиперович!

Рассмотрев представленный акт государственной историко-культурной экспертизы (далее ГИКЭ), сообщаем следующее.

В соответствии с представленной документацией и «Актом ГИКЭ от 12.07.2019 г.» документации содержащей результаты исследований, в соответствии с которыми определяется наличие или отсутствие объектов, обладающих признаками объекта культурного наследия на земельных участках, подлежащих воздействию строительных работ по объекту: «Нефтепровод от УПВСН «Сарабикулово» до МФНУ «Ново-Чегодайская» в Лениногорском и Черемшанском муниципальных районах Республики Татарстан, составленным аттестованным Министерством культуры Российской Федерации экспертом по проведению государственной историко-культурной экспертизы Г.Х. Самигуловым, на рассматриваемой территории отсутствуют объекты культурного наследия, включенные в Единый государственный реестр объектов культурного наследия народов Российской Федерации, выявленные объекты культурного наследия и объекты, обладающие признаками объекта культурного наследия.

Указанная территория расположена вне зон охраны, защитных зон объектов культурного наследия.

Комитет Республики Татарстан по охране объектов культурного наследия согласен с заключением Акта государственной историко-культурной экспертизы.

Председатель

И.Н. Гуштин

Е.Н.Графеев +7(843)264-75-18

Документ создан в электронной форме. № 01-03/3719 от 29.08.2019. Исполнитель: Графеев Е.Н.
Страница 1 из 2. Страница создана: 27.08.2019 17:39

ЭЛЕКТРОННЫЙ
ТАТАРСТАН

Взам. инв. №	
Подп. и дата	
Инв. № подл.	

Изм.	Кол.уч	Лист	№ док	Подп.	Дата

2287-3200-ЕН-21- ППТиПМТ -ТЧ

Лист

38

Лист согласования к документу № 01-03/3719 от 29.08.2019
 Инициатор согласования: Графеев Е.Н. Специалист
 Согласование инициировано: 27.08.2019 17:39

Лист согласования

Тип согласования: **последовательное**

№	ФИО	Срок согласования	Результат согласования	Замечания
1	Саляхов А.Р.		Согласовано 27.08.2019 - 17:57	-
2	Мамыкина А.П.		Согласовано 28.08.2019 - 10:02	-
3	Гущин И.Н.		Подписано 28.08.2019 - 17:14	-

Взам. инв. №

Подп. и дата

Инв. № подл.

Документ создан в электронной форме. № 01-03/3719 от 29.08.2019. Исполнитель: Графеев Е.Н.
 Страница 2 из 2. Страница создана: 29.08.2019 08:36


 ЭЛЕКТРОННЫЙ
ТАТАРСТАН

Изм.	Кол.уч	Лист	№ док	Подп.	Дата

2287-3200-ЕН-21- ППТиПМТ -ТЧ

Лист

39

Приложение Г

Виктор
Насимов Р.А.



ФЕДЕРАЛЬНОЕ АГЕНТСТВО ПО
НЕДРОПОЛЬЗОВАНИЮ
(Роснедра)

ДЕПАРТАМЕНТ ПО НЕДРОПОЛЬЗОВАНИЮ
ПО ПРИВОЛЖСКОМУ ФЕДЕРАЛЬНОМУ ОКРУГУ
(ПРИВОЛЖСКНЕДРА)

пл. М. Горького, 4/2, г. Н. Новгород, 603000
Тел./факс: (831) 433-74-03, тел.: 433-78-91
E-mail: privolzhi@rosnedra.gov.ru

ООО ПФ

«Уралтрубопроводстройпроект»

ул. Менделеева, д. 21,
г. Уфа, 450022

30.05.2019 № РТ-ПР-0-09-00-36/22

на № _____ от _____

ЗАКЛЮЧЕНИЕ

о наличии полезных ископаемых в недрах
под участком предстоящей застройки № 2230

Земельный участок, испрашиваемый под объект: «Нефтепровод от УПСВН «Сарабикулово» до МФНУ «Ново-Чегodayская», находящийся в Черемшанском, Лениногорском районах Республики Татарстан, с основными географическими координатами узловых точек:

т.1. с.ш. 54°38'16,08" в.д. 51°46'02,77"	т.21. с.ш. 54°36'31,88" в.д. 51°48'07,92"
т.2. с.ш. 54°38'13,85" в.д. 51°46'00,61"	т.22. с.ш. 54°36'41,10" в.д. 51°48'15,02"
т.3. с.ш. 54°38'09,20" в.д. 51°46'18,07"	т.23. с.ш. 54°37'20,73" в.д. 51°47'43,20"
т.4. с.ш. 54°38'17,07" в.д. 51°46'25,79"	т.24. с.ш. 54°37'23,59" в.д. 51°47'49,38"
т.5. с.ш. 54°38'11,61" в.д. 51°46'46,34"	т.25. с.ш. 54°37'31,64" в.д. 51°47'38,56"
т.6. с.ш. 54°38'08,66" в.д. 51°46'49,74"	т.26. с.ш. 54°38'06,96" в.д. 51°47'12,14"
т.7. с.ш. 54°38'02,94" в.д. 51°47'08,74"	т.27. с.ш. 54°38'22,70" в.д. 51°46'22,09"
т.8. с.ш. 54°37'28,60" в.д. 51°47'33,15"	т.28. с.ш. 54°38'16,89" в.д. 51°46'16,22"
т.9. с.ш. 54°37'23,68" в.д. 51°47'39,95"	т.29. с.ш. 54°39'02,48" в.д. 51°43'26,73"
т.10. с.ш. 54°37'20,90" в.д. 51°47'36,40"	т.30. с.ш. 54°40'18,26" в.д. 51°41'15,10"
т.11. с.ш. 54°36'40,74" в.д. 51°48'07,92"	т.31. с.ш. 54°39'41,27" в.д. 51°39'05,48"
т.12. с.ш. 54°36'34,12" в.д. 51°48'02,51"	т.32. с.ш. 54°39'48,42" в.д. 51°38'36,59"
т.13. с.ш. 54°36'31,07" в.д. 51°47'41,65"	т.33. с.ш. 54°41'01,67" в.д. 51°37'31,40"
т.14. с.ш. 54°36'17,38" в.д. 51°47'41,65"	т.34. с.ш. 54°41'04,35" в.д. 51°37'12,86"
т.15. с.ш. 54°36'16,58" в.д. 51°47'36,40"	т.35. с.ш. 54°40'59,35" в.д. 51°37'13,16"

3299
17 июля 2019

Взам. инв. №	
Подп. и дата	
Инв. № подл.	

Изм.	Кол.уч	Лист	№ док	Подп.	Дата

2287-3200-ЕН-21- ППТиПМТ -ТЧ

Лист

40

располагается:

лицензионные участки недр:

- отрезок между точками 1-31, 38-40, точками 40 и 1 в пределах границ участка Черемшано-Бастрыкская разведочная зона, предоставленного в пользование ПАО «Татнефть» им.В.Д.Шашина (лицензия ТАТ02263НЭ, действующая до 31.12.2105);
- отрезок между точками 32-37 в пределах границ Сотниковского участка, предоставленного в пользование ПАО «Татнефть» им.В.Д.Шашина (лицензия ТАТ02278НЭ, действующая до 31.12.2038);
- отрезок между точками 30-33, 36-39 в пределах границ Чегодайского участка, предоставленного в пользование ПАО «Татнефть» им.В.Д.Шашина (лицензия ТАТ16045НР, действующая до 31.12.2067);
- отрезок между точками 1-30, 39-40, точками 40 и 1 в пределах границ Урмышлинского участка, предоставленного в пользование АО «Татойлгас» (лицензия ТАТ02332НЭ, действующая до 31.08.2043);

месторождения нефти:

- отрезок между точками 30-33 (за искл. точки 32), 36-39 (за искл. точки 37) в пределах границ Ново-Чегодайского нефтяного месторождения, предоставленного в пользование ПАО «Татнефть» им.В.Д.Шашина (лицензия ТАТ02263НЭ, действующая до 31.12.2105; лицензия ТАТ02278НЭ, действующая до 31.12.2038; лицензия ТАТ16045НР, действующая до 31.12.2067);
- отрезок между точками 1-4, 10-11, 21-23, 28-29 в пределах границ Клубничного нефтяного месторождения, предоставленного в пользование ПАО «Татнефть» им.В.Д.Шашина (лицензия ТАТ02263НЭ, действующая до 31.12.2105);
- отрезок между точками 1-3, 26-29, точками 40 и 1 в пределах границ Урмышлинского нефтяного месторождения, предоставленного в пользование АО «Татойлгаз» (лицензия ТАТ02332НЭ, действующая до 31.08.2043);

перспективные структуры с ресурсами УВС:

- на отрезке между точками 29-30 в пределах границ выявленной Тургайской, на отрезке между точками 28-29, точками 40 и 1 в пределах границ выявленной Родниковской, на отрезке между точками 10-11, 22-23 в пределах границ выявленной Вьюжной, на отрезке между точками 13-20 в пределах границ выявленной Новиковской, на отрезке между точками 28-30, 39-40, точками 40 и 1 в пределах границ подготовленной Тирренской перспективных структуры с ресурсами УВС.

Для сведения: В пределах объекта располагается водозаборная скважина (гос. кадастровый №2443) для поддержания пластового давления (ПАО «Татнефть» им.В.Д.Шашина, лицензия 16045НР, действующая до 31.12.2067).

Изм.	Кол.уч	Лист	№ док	Подп.	Дата

2287-3200-ЕН-21- ППТиПМТ -ТЧ

Также вблизи объекта располагаются водозаборные скважины на участках недр местного значения.

При размещении объектов, проведении работ в границах зон санитарной охраны должны выполняться требования санитарного законодательства Российской Федерации, в т.ч. требования СанПиН 2.1.4.1110-02 «Зоны санитарной охраны источников водоснабжения и водопроводов питьевого назначения».

Под участком предстоящей застройки иные месторождения полезных ископаемых, в т. ч. месторождения общераспространенных полезных ископаемых, питьевых подземных вод и лицензированные водозаборы, отсутствуют.

Сообщаем, что согласно ст. 7 Закона РФ «О недрах», любая деятельность, связанная с использованием недр в границах горного отвода, может осуществляться только с согласия пользователя недр, которому он предоставлен.

Заключение действительно в течение одного года.

Приложения: Схема расположения проектируемого объекта-2 л.

Заместитель начальника
Приволжскнедра



Р.Н.Мухаметшин

Мярымова А.Д. 8 (843) 277-13-59, г. Казань, ул. Н. Назарбаева, д. 15

Инв. № подл.	Подп. и дата	Взам. инв. №							Лист
Изм.	Кол.уч	Лист	№ док	Подп.	Дата	2287-3200-ЕН-21- ППТиПМТ -ТЧ			

Инв. № подл.	Подп. и дата	Взам. инв. №

Изм.	Кол.уч	Лист	№ док	Подп.	Дата

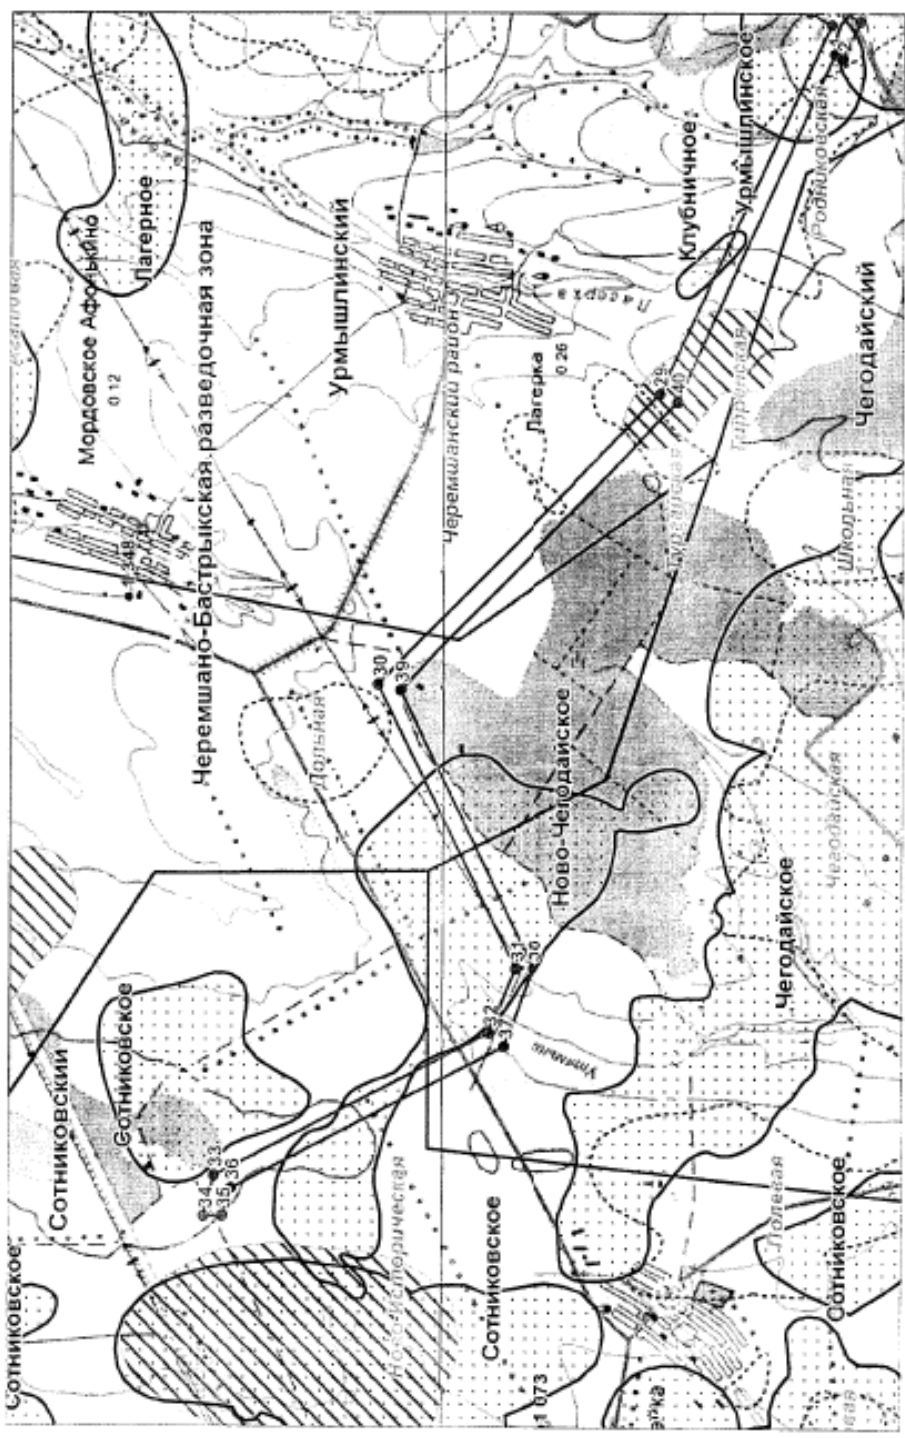


Рис. 1 Схема расположения объекта: "Нефтепровод от УПСВН "Сарабукулово" до МФНУ "Ново-Чегодайская"
Масштаб 1:50 000

- Условные обозначения:
- проектируемый объект
 - 1 угловые точки проектируемого объекта
 - 1348 водолаборная скважина
 - Чегодайский
 - Ново-Чегодайское
 - гидрогеологическая граница
 - лицензионных участков
 - месторождение нефти и его название
 - перспективная подготовленная структура с ресурсами УВС
 - перспективная выявленная структура с ресурсами УВС

Инв. № подл.	Подп. и дата	Взам. инв. №

Изм.	Кол.уч	Лист	№ док	Подп.	Дата

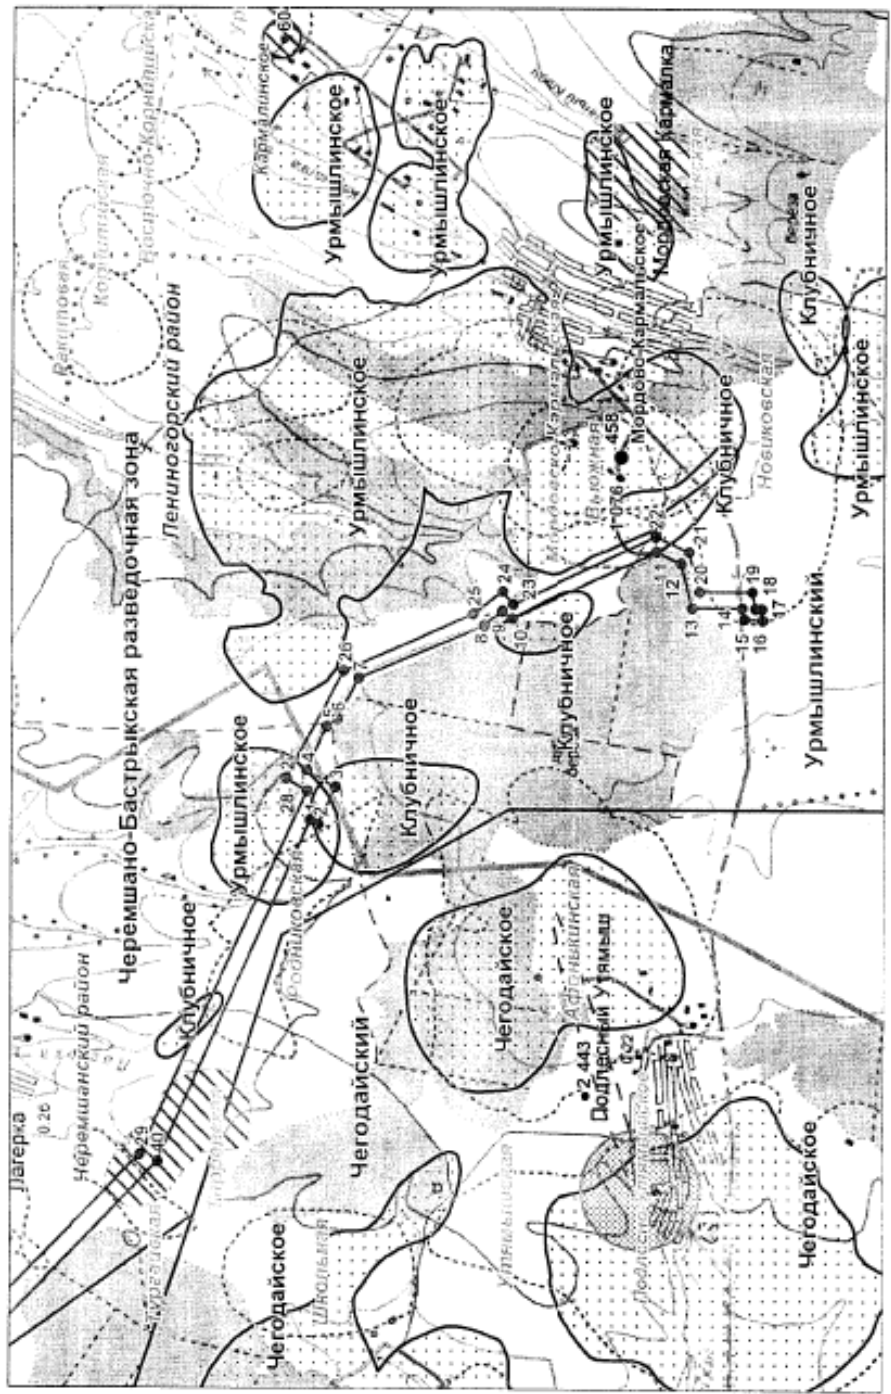


Рис. 2 Схема расположения объекта: "Нефтепровод от УПСВН "Сарабикулово" до МФНУ "Ново-Чегодайская"

Масштаб 1:50 000

- Условные обозначения
- проектируемый объект
 - угловые точки
 - проектируемого объекта
 - водозаборная скважина
 - граница
 - лицензионных участков
 - месторождение нефти и его название
 - месторождение подземных вод для целей ГИД, номер скважины и его название
 - перспективная подготовленная структура с ресурсами УВС
 - перспективная выявленная структура с ресурсами УВС
 - месторождение подземных вод и его название
 - не эксплуатируемое месторождение подземных вод и его название
 - граница III пояса ЭСО месторождения

Приложение Д

ГЛАВНОЕ УПРАВЛЕНИЕ ВЕТЕРИНАРИИ
КАБИНЕТА МИНИСТРОВ
РЕСПУБЛИКИ ТАТАРСТАН
ГОСУДАРСТВЕННОЕ БЮДЖЕТНОЕ
УЧРЕЖДЕНИЕ
«ЧЕРЕМШАНСКОЕ РАЙОННОЕ
ГОСУДАРСТВЕННОЕ ВЕТЕРИНАРНОЕ
ОБЪЕДИНЕНИЕ»



ТАТАРСТАН РЕСПУБЛИКАСЫ
МИНИСТРЛАР КАБИНЕТЫНЫҢ
ТӨП ВЕТЕРИНАРИЯ ИДАРӘСЕ
ДӨҮЛӘТ БЮДЖЕТ УЧРЕЖДЕНИЯСЕ
«ЧИРМЕШӘН РАЙОНЫ ДҮЛӘТ
ВЕТЕРИНАРИЯ БЕРЛӘШМӘСЕ»

423100, с.Черемшан, ул. Ярмарочный переулок, д.23

423100, Чирмешән а., Ярминкә тыгырыгы ур.

Тел.: (84396) 2-27-17, 2-51-20 Факс: (84396) 2-51-70 E-mail: Gulnur.Sharifullina@tatar.ru

исх. № 52 от 26 апреля 2019 г

Техническому директору
ООО ПФ «УРАЛТРУБОПРОВОДСТРОЙПРОЕКТ»
Бадртдинову Р.З.

В ответ на Ваше письмо № 34/2816 от 25.04.2019 года
ГБУ «Черемшанское РГВО» информирует Вас о том, что вблизи территории
выполняемых проектно-изыскательных работ на территории Черемшанского
района РТ по объекту «Нефтепровод от УПСВН «Сарабикулово до МФНУ»
Ново-Чегодайская биотермические ямы и сибиреязвенные скотомогильники
отсутствуют, в т.ч. в допустимой санитарно-защитной зоне 1 км.

Начальник
ГБУ «Черемшанское РГВО»



Ухливанов В.Д.

Инв. № подл.	Подп. и дата	Взам. инв. №						2287-3200-ЕН-21- ППТиПМТ -ТЧ	Лист	
										45
			Изм.	Кол.уч	Лист	№ док	Подп.		Дата	

Татарстан Республикасы
министрлар кабинетының
ветеринария баш
идарәсе

Ленингорск районы дәүләт
ветеринария берләшмәсе

423250, Ленингорск шәһәре
Колхоз урамы, 14
Тел. 2-70-04
Эл. адрес: Lvet2008@rambler.ru



Главное управление
ветеринарии
Кабинета Министров
Республика Татарстан

Ленингорское районное
государственное
ветеринарное объединение

423250 г. Ленингорск
ул. Колхозная, 14
Тел. 2-70-04
Эл. адрес: Lvet2008@rambler.ru

№ 78

от 14 июня 2019 г.

Техническому директору
ООО ПФ «Уралтрубопроводстройпроект»
Р. З. Бадрутдинову

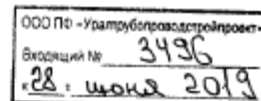
Уважаемый Ришат Загитович!

В ответ на Ваш запрос № 34/2815 от 25.04.2019 г. ГБУ «Ленингорское РГВО» информирует Вас о том, что в радиусе 1 км от участка проведения проектно-изыскательских работ по объекту «Нефтепровод от УПСВН «Сарабикулово» до МФНУ «Ново-Чегодайская» отсутствуют скотомогильники, в том числе сибирезвонные, действующие биотермические ямы и их санитарно-защитные зоны.

Начальник ГБУ «Ленингорское РГВО»

Р. Х. Ахметов

Исп.: Стенькин Н. А.
8(85595) 2-70-04
lvet2014@rambler.ru



Изм.	Кол.уч	Лист	№ док	Подп.	Дата
Инв. № подл.	Подп. и дата	Взам. инв. №			

2287-3200-ЕН-21- ППТиПМТ -ТЧ

Лист

46

**ИСПОЛНИТЕЛЬНЫЙ
КОМИТЕТ
ЧЕРЕМШАНСКОГО
МУНИЦИПАЛЬНОГО РАЙОНА
РЕСПУБЛИКИ ТАТАРСТАН**
ул. Советская, д.32, село Черемшан, 423100



**ТАТАРСТАН РЕСПУБЛИКАСЫ
ЧИРМЕШӨН МУНИЦИПАЛЬ
РАЙОНЫ
БАШКАРМА КОМИТЕТЫ**

Совет урамы, 32ейорт, Чирмешанавылы, 423100

тел.+7(84396) 2-58-00 тел./факс +7(84396) 2-58-42, email: Jspolkom.Cheremshan@tatar.ru; <http://cheremshan.tatarstan.ru>

30.04.2019 № 892

На № 34/2861 от 25.04.2019г.

Техническому директору
ООО ПФ «Уралтрубопроводстройпроект»
Бадртдинову Р.З.

Уважаемый Ришат Загитович!

В ответ на Ваше исходящее письмо № 34/2861 от 25.04.2019 г. Исполнительный комитет Черемшанского муниципального района сообщает об отсутствии на участке работ и вблизи проектируемого объекта «Нефтепровод от УПСВН «Сарабикулово» до МФНУ «Ново-Чегодайская» санкционированных и несанкционированных свалок, полигонов промышленных и твердых коммунальных отходов, а также могильников (химических, бактериологических, радиоактивных и т.п) и др. техногенных загрязнений.

Руководитель
Исполнительного комитета



И.Н.Шайдуллин

исп.: Плотникова Г.Ш.
тел.: 8(84396)2-54-49

Инд. № подл.	Подп. и дата	Взам. инв. №

Изм.	Кол.уч	Лист	№ док	Подп.	Дата

2287-3200-ЕН-21- ППТиПМТ -ТЧ

Лист

47

**ИСПОЛНИТЕЛЬНЫЙ
КОМИТЕТ
ЧЕРЕМШАНСКОГО
МУНИЦИПАЛЬНОГО РАЙОНА
РЕСПУБЛИКИ ТАТАРСТАН**
ул. Советская, д.32, село Черемшан, 423100



**ТАТАРСТАН РЕСПУБЛИКАСЫ
ЧИРМЕШӘН МУНИЦИПАЛЬ
РАЙОНЫ
БАШКАРМА КОМИТЕТЫ**

Совет урамы, 32ейорт, Чирмешәнавылы, 423100

тел.+7(84396) 2-58-00 тел./факс +7(84396) 2-58-42, email: Ispolkom.Cheremshan@tatar.ru; <http://cheremshan.tatarstan.ru>

30.04.2019 № 884

На № 34/2859 от 25.04.2019г.

Техническому директору
ООО ПФ «Уралтрубопроводстройпроект»
Бадртдинову Р.З.

Уважаемый Ришат Загитович!

В ответ на Ваше исходящее письмо № 34/2859 от 25.04.2019 г. Исполнительный комитет Черемшанского муниципального района сообщает об отсутствии на участке работ и вблизи проектируемого объекта «Нефтепровод от УПСВН «Сарабикулово» до МФНУ «Ново-Чегодайская» кладбищ и их санитарно-защитных зон (СЗЗ).

Руководитель
Исполнительного комитета



И.Н.Шайдуллин

исп.: Плотникова Г.Ш.
тел.: 8(84396)2-54-49

Инд. № подл.	Подп. и дата	Взам. инв. №

Изм.	Кол.уч	Лист	№ док	Подп.	Дата

2287-3200-ЕН-21- ППТиПМТ -ТЧ

Лист

48

ИСПОЛНИТЕЛЬНЫЙ КОМИТЕТ
МУНИЦИПАЛЬНОГО ОБРАЗОВАНИЯ
«ЛЕНИНОГОРСКИЙ
МУНИЦИПАЛЬНЫЙ РАЙОН»

ОТДЕЛ АРХИТЕКТУРЫ
И ГРАДОСТРОИТЕЛЬСТВА

Тукая, ул., дом 7,
город Лениногорск, 423250



«ЛЕНИНОГОРСКИЙ
МУНИЦИПАЛЬНЫЙ РАЙОН»
МУНИЦИПАЛЬНЫЙ БЕРӘМЛЕГЕ
БАШКАРМА КОМИТЕТЫ

АРХИТЕКТУРА ҖӘМ ШӘҖӘР
ТӨЗЕЛЭШЕ ИДARӘСЕ

Тукай урмасы, Тиче йорт,
Лениногорск шәһәре, 423250

Тел., факс: (8-85595) 5-20-20, leniparh@mail.ru, leninogorsk.tatarstan.ru

«26» 04 2019г.

На № 3656

№816

от «18» 07 2019г.

Техническому директору
ООО ПФ «Уралтрубопроводстройпроект»
Р.З. Бадрутдинову

Уважаемый Ришат Загитович!

Рассмотрев Ваше обращение, отдел архитектуры и градостроительства ИКМО «ЛМР» сообщает, что на участке выполнения работ по объекту «Нефтепровод от УПСВН «Сарабикулово» до МФНУ «Ново-Чегодайская»

- Санкционированные и несанкционированные свалки, полигоны промышленных и твердых коммунальных отходов отсутствуют;
- Могильники (химические, бактериологические, радиоактивные и т.п.) и другие техногенные загрязнения отсутствуют.

Основание: Схема территориального планирования Лениногорского муниципального района. Карта зон с особыми условиями использования территории.

Так же сообщаем, что ответ был выдан относительно Лениногорского района, а остальная часть участка работ находится за территорией Лениногорского района

Приложение: на 1л. в 1экз.

Начальник отдела архитектуры
и градостроительства ИКМО «ЛМР»

  А.Н. Карасев

Миргалиева А.И.
5-21-21

ООО ПФ «Уралтрубопроводстройпроект»
Выполнен № 3931
19 июля 2019

Взам. инв. №	
Подп. и дата	
Инв. № подл.	

Изм.	Кол.уч	Лист	№ док	Подп.	Дата

2287-3200-ЕН-21- ППТиПМТ -ТЧ

Лист

49

**ИСПОЛНИТЕЛЬНЫЙ
КОМИТЕТ
ЧЕРЕМШАНСКОГО
МУНИЦИПАЛЬНОГО РАЙОНА
РЕСПУБЛИКИ ТАТАРСТАН**
ул. Советская, д.32, село Черемшан, 423100



**ТАТАРСТАН РЕСПУБЛИКАСЫ
ЧИРМЕШӘН МУНИЦИПАЛЬ
РАЙОНЫ
БАШКАРМА КОМИТЕТЫ**

Совет урамы, 32ейорт, Чирмешәнәвылы, 423100

тел.+7(84396) 2-58-00 тел./факс +7(84396) 2-58-42, email: Ispolkom.Cheremshan@tatar.ru; <http://cheremshan.tatarstan.ru>

30.04.2019 № 883

На № 34/2860 от 25.04.2019г.

Техническому директору
ООО ПФ «Уралтрубопроводстройпроект»
Бадрутдинову Р.З.

Уважаемый Ришат Загитович!

В ответ на Ваше исходящее письмо № 34/2860 от 25.04.2019 г. Исполнительный комитет Черемшанского муниципального района сообщает об отсутствии на участке работ и вблизи проектируемого объекта «Нефтепровод от УПСВН «Сарабикулово» до МФНУ «Ново-Чегодайская» мелиорированных земель.

Руководитель
Исполнительного комитета



И.Н.Шайдуллин

исп.: Плотникова Г.Ш.
тел.: 8(84396)2-54-49

И.Н. Шайдуллин	Взам. инв. №
Подп. и дата	
И.Н. Шайдуллин	

Изм.	Кол.уч	Лист	№ док	Подп.	Дата

2287-3200-ЕН-21- ППТиПМТ -ТЧ

Лист

52

МИНИСТЕРСТВО СЕЛЬСКОГО
ХОЗЯЙСТВА И ПРОДОВОЛЬСТВИЯ
РЕСПУБЛИКИ ТАТАРСТАН

УПРАВЛЕНИЕ СЕЛЬСКОГО ХОЗЯЙСТВА
И ПРОДОВОЛЬСТВИЯ В ЛЕНИНОГОРСКОМ
МУНИЦИПАЛЬНОМ РАЙОНЕ

ул.Гончарова, д.1, г. Лениногорск, 423250



ТАТАРСТАН РЕСПУБЛИКАСЫ
АВЫЛ ХУЖАЛЫГЫ ҺӘМ
АЗЫК-ТӨЛЕК МИНИСТРЛЫГЫ

ЛЕНИНОГОРСК МУНИЦИПАЛЬ
РАЙОНЫНДАГЫ АВЫЛ ХУЖАЛЫГЫ
ҺӘМ АЗЫК-ТӨЛЕК ИДАРӘСЕ

Гончарова ур., 1йорт, Лениногорск ш., 423250

Тел.: (85595) 5 23 57, факс: (85595) 5 23 57, E-mail: uship.len@tatar.ru, www.uship.len@tatar.ru

№ 80 от 29.04.19г.

Техническому директору ООО ПФ
«УРАЛТРУБОПРОВОДСТРОЙПРОЕКТ»
Р.З. Бадртдинову

Управление сельского хозяйства и продовольствия МСХиП РТ в Лениногорском муниципальном районе, ответ на Ваше письмо №34/2827 от 24.04.2019г., сообщает об отсутствии у ООО «Сатурн-Урал» мелиорированных земель, попадающих на территорию строительства проектируемого объекта.

Начальник Управления

И.А. Шамарданов

Мустафин Р.Г.
5-26-05

Инов. № подл.	Подп. и дата	Взам. инв. №

Изм.	Кол.уч	Лист	№ док	Подп.	Дата

2287-3200-ЕН-21- ППТиПМТ -ТЧ

Лист

53

ИСПОЛНИТЕЛЬНЫЙ КОМИТЕТ
МУНИЦИПАЛЬНОГО ОБРАЗОВАНИЯ
«ЛЕНИНОГОРСКИЙ
МУНИЦИПАЛЬНЫЙ РАЙОН»

ОТДЕЛ АРХИТЕКТУРЫ
И ГРАДОСТРОИТЕЛЬСТВА

Тукая, ул., дом 7,
город Лениногорск, 423250



«ЛЕНИНОГОРСКИЙ
МУНИЦИПАЛЬНЫЙ РАЙОН»
МУНИЦИПАЛЬНЫЙ БЕРӘМЛЕГЕ
БАШКАРМА КОМИТЕТЫ

АРХИТЕКТУРА ҖӘМ ШӘҖӘР
ТӨЗЕЛЭШЕ ИДARӘСЕ

Тукай урамы, 7нче йорт,
Лениногорск шәһәре, 423250

Тел., факс: (8-85595) 5-20-20. Lenuparh@mail.ru, leninogorsk.tatarstan.ru

«26» 04 2019г.

На № 3620

№834

от «19» 07 2019г.

Техническому директору
ООО ПФ «Уралтрубопроводстройпроект»
Р.З. Бадрутдинову

Уважаемый Ришат Загитович!

Рассмотрев Ваше обращение, отдел архитектуры и градостроительства ИКМО «ЛМР» сообщает, что на участке выполнения работ по объекту «Нефтепровод от УПСВН «Сарабикулсво» до МФНУ «Ново-Чегодайская»» мелиорированные сельскохозяйственные угодия отсутствуют.

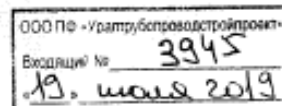
Приложение: копия письма от Управления сельского хозяйства и продовольствия в Лениногорском муниципальном районе.

Начальник отдела архитектуры
и градостроительства ИКМО «ЛМР»



А.И. Карасев

Миргалиева А.И.
5-21-21



Изм.	Кол.уч	Лист	№ док	Подп.	Дата
Инв. № подл.	Подп. и дата	Взам. инв. №			

2287-3200-ЕН-21- ППТиПМТ -ТЧ

Лист

54

Приложение Ж

ФЕДЕРАЛЬНОЕ АГЕНТСТВО ПО
НЕДРОПОЛЬЗОВАНИЮ
(Роснедра)
ФЕДЕРАЛЬНОЕ БЮДЖЕТНОЕ
УЧРЕЖДЕНИЕ
«ТЕРРИТОРИАЛЬНЫЙ ФОНД
ГЕОЛОГИЧЕСКОЙ ИНФОРМАЦИИ
ПО ПРИВОЛЖСКОМУ
ФЕДЕРАЛЬНОМУ ОКРУГУ»
(ФБУ «ТФИ по Приволжскому
федеральному округу»)

ТАТАРСТАНСКИЙ ФИЛИАЛ

ул.Муштарин, д.96, г.Казань, 420012
тел. (843) 238-26-68, факс: (843) 238-26-69
E-mail: tfirt@inbox.ru

ОГРН: 1025202405656 ИНН: 5257044753

27.05.2019 № 699/01-08/05

Ha № 34/2799 OT 24.04.2019

О предоставлении информации

Уважаемый Ришат Загитович!

В ответ на запрос о предоставлении сведений о наличии (отсутствии) ближайших к участкам работ водозаборов и зон санитарной охраны 1, 2, 3 поясов по объекту: «Нефтепровод от УПСВН «Сарабукулово» до МФНУ «Ново-Чегодайская», направляем Вам запрашиваемые материалы.

Приложение:

1. информация по участку недр на 13 л. в 1 экз.;
2. схема расположения объекта (в формате pdf) на 1 л. в 1 экз.;
3. акт об оказании услуг №000000020 от 27.05.2019 на 1 л. в 2 экз.

Заместитель руководителя

Lafuz

Р.Х.Гареев

Р.А.Ермолаева
(843)200 12 92

Инв. № подл.	Подп. и дата	Взам. инв. №	<p>Р.А.Ермолаева</p> <p>(843)200 12 92</p>					
Изм.	Кол.уч	Лист	№ док	Подп.	Дата	2287-3200-ЕН-21- ППТиПМТ -ТЧ		Лист
								55

Информация

о предоставлении сведений о наличии (отсутствии) ближайших к участкам работ водозаборов и зон санитарной охраны 1, 2, 3 поясов по объекту: «Нефтепровод от УПСВН «Сарабикулово» до МФНУ «Ново-Чегодайская»

Рассматриваемый участок работ расположен в административных границах Лениногорского и Черемшанского районов Республики Татарстан со следующими координатами угловых точек:

Т.1.с.ш.54°38'16,08"в.д.51°46'02,77"	Т.21.с.ш.54°36'31,88"в.д.51°48'07,92"
Т.2.с.ш.54°38'13,85"в.д.51°46'00,61"	Т.22.с.ш.54°36'41,10"в.д.51°48'15,02"
Т.3.с.ш.54°38'09,20"в.д.51°46'18,07"	Т.23.с.ш.54°37'20,73"в.д.51°47'43,20"
Т.4.с.ш.54°38'17,07"в.д.51°46'25,79"	Т.24.с.ш.54°37'23,59"в.д.51°47'49,38"
Т.5.с.ш.54°38'11,61"в.д.51°46'46,34"	Т.25.с.ш.54°37'31,64"в.д.51°47'38,56"
Т.6.с.ш.54°38'08,66"в.д.51°46'49,74"	Т.26.с.ш.54°38'06,96"в.д.51°47'12,14"
Т.7.с.ш.54°38'02,94"в.д.51°47'08,74"	Т.27.с.ш.54°38'22,70"в.д.51°46'22,09"
Т.8.с.ш.54°37'28,60"в.д.51°47'33,15"	Т.28.с.ш.54°38'16,89"в.д.51°46'16,22"
Т.9.с.ш.54°37'23,68"в.д.51°47'39,95"	Т.29.с.ш.54°39'02,48"в.д.51°43'26,73"
Т.10.с.ш.54°37'20,90"в.д.51°47'36,40"	Т.30.с.ш.54°40'18,26"в.д.51°41'15,10"
Т.11.с.ш.54°36'40,74"в.д.51°48'07,92"	Т.31.с.ш.54°39'41,27"в.д.51°39'05,48"
Т.12.с.ш.54°36'34,12"в.д.51°48'02,51"	Т.32.с.ш.54°39'48,42"в.д.51°38'36,59"
Т.13.с.ш.54°36'31,07"в.д.51°47'41,65"	Т.33.с.ш.54°41'01,67"в.д.51°37'31,40"
Т.14.с.ш.54°36'17,38"в.д.51°47'41,65"	Т.34.с.ш.54°41'04,35"в.д.51°37'12,86"
Т.15.с.ш.54°36'16,58"в.д.51°47'36,40"	Т.35.с.ш.54°40'59,35"в.д.51°37'13,16"
Т.16.с.ш.54°36'11,75"в.д.51°47'36,09"	Т.36.с.ш.54°40'57,03"в.д.51°37'25,83"
Т.17.с.ш.54°36'12,01"в.д.51°47'41,34"	Т.37.с.ш.54°39'44,31"в.д.51°38'30,41"
Т.18.с.ш.54°36'13,80"в.д.51°47'41,50"	Т.38.с.ш.54°39'36,44"в.д.51°39'05,48"
Т.19.с.ш.54°36'14,61"в.д.51°47'49,38"	Т.39.с.ш.54°40'12,18"в.д.51°41'12,32"
Т.20.с.ш.54°36'28,93"в.д.51°47'49,38"	Т.40.с.ш.54°38'57,65"в.д.51°43'23,34"

Абсолютные отметки поверхности земли 180-240 м (рис.).

В гидрогеологическом отношении район работ располагается в пределах Восточно-Русского сложного бассейна пластовых и блоково-пластовых вод и приурочен к Волго-Сурскому артезианскому бассейну II порядка.

Гидрогеологическая стратификация приводится в соответствии со сводной легендой Средне-Волжской серии Государственной гидрогеологической карты России, масштаба 1:200 000 (Дзержинск, 1993г.), а также по материалам эколого-гидрогеологической съемки масштаба 1:200000 (В.К.Дятлова, 1998г.).

Зона преимущественного распространения пресных подземных вод охватывает верхнюю часть разреза осадочного чехла, включая четвертичные и пермские отложения.

На рассматриваемой территории выделены следующие

1

Инв. № подл.	Подп. и дата	Взам. инв. №

Изм.	Кол.уч	Лист	№ док	Подп.	Дата

2287-3200-ЕН-21- ППТиПМТ -ТЧ

гидрогеологические подразделения:

- слабоводоносный локально водоносный нижнечетвертично-голоценовый аллювиальный комплекс – aQ_{I-IV} ;
- слабоводоносный локально водоносный плиоценовый терригенный комплекс – N_2 ;
- слабоводоносная локально водоносная уржумская карбонатно-терригенная свита – P_{2ur} ;
- водоносный верхнеказанский карбонатно-терригенный комплекс – P_2kz_2 ;
- водоносный локально слабоводоносный нижнеказанский (пачки 3 и 2) карбонатно-терригенный комплекс – $P_2kz_1^{2-3}$;
- водоупорный локально-водоносный нижнеказанский карбонатно-терригенный горизонт – $P_2kz_1^1$;
- водоносный шешминский терригенный комплекс – P_{1ss} .

Слабоводоносный локально водоносный нижнечетвертично-голоценовый аллювиальный комплекс распространен в долинах основных рек. Является первым от поверхности водоносным комплексом. Залегают на глубине от 0,5 до 9 м. Комплекс представляет собой разновозрастную литологически сложно построенную фациально-неоднородную толщу аллювиальных пород, подземные воды которой образуют единую гидравлически связанную систему. При отсутствии разделяющего водоупора между аллювиальными и нижележащими коренными отложениями, подземные воды связаны с нижезалегающими гидрогеологическими подразделениями.

Водовмещающие породы – пески, супеси с прослоями суглинков и глин, в основании с гравийно-галечным материалом. Мощность обводненной толщи – до 15 м. Питание комплекса происходит за счет инфильтрации атмосферных осадков и паводковых вод. Частично – за счет разгрузки нижележащих водоносных комплексов. Подземные воды аллювиальных отложений имеют тесную прямую взаимосвязь с поверхностными водами.

Воды в покровных элювиально-делювиальных отложениях приурочены обычно к суглинистым и щебнистым отложениям и скапливаются на контакте с коренными отложениями. По своему режиму это воды типа «верховодка». Мощность обводненной толщи обычно не превышает первых метров.

В целом водоносный комплекс, приуроченный к четвертичным отложениям, характеризуется слабой водообильностью. Удельный дебит скважин не превышает 1 л/с. Комплекс широко используется местным населением для питьевого и хозяйственного водоснабжения с помощью колодцев и мелких скважин.

По химическому составу воды гидрокарбонатно-сульфатные кальциево-магнєвые, пресные, реже слабосоленоватые с минерализацией 0,3-2,1 г/л, общей жесткостью 5,3-32 °Ж. Формирование химического состава связано с инфильтрацией атмосферных осадков и поверхностных вод, а

2

Инв. № подл.	Подп. и дата	Взам. инв. №							2287-3200-ЕН-21- ППТиПМТ -ТЧ	Лист
			Изм.	Кол.уч	Лист	№ док	Подп.	Дата		

также в той или иной степени отражает гидрохимические особенности подземных вод подстилающих отложений и влияние техногенных объектов. В водах аллювия часто наблюдается повышенное содержание нитратов, нитритов и хлоридов, которое связано с проникновением загрязнения с поверхности. В целом четвертичный комплекс является незащищенным от проникновения загрязнений с поверхности, пользуется локальным распространением в районе работ, и для организации водоснабжения не перспективен.

Слабоводоносный локально водоносный плиоценовый терригенный комплекс. Плиоценовые отложения представлены различными по составу и условиям залегания, в различной степени обводненными образованиями акчагыльского возраста, слагающими палеодолины рек района. Для них характерны резкие литолого-фациальные изменения пород в разрезе и по простиранию.

В целом в строении этой толщи доминируют глины (60-70%) с прослоями алевролитов, песков, песчаников и гравийно-галечного материала. Водосодержащими породами являются алевролиты, пески, галечники, залегающие в основании плиоценовых отложений.

На участках распространения плиоценовых отложений комплекс залегает первым от поверхности, в долинах рек контактирует с аллювиальными четвертичными отложениями. Водонасыщенной является небольшая часть разреза мощностью преимущественно от 0,5 до 6,0 м, редко достигая 22 м.

Воды напорные, высота напора достигает 40 и более метров. В верхней части разреза и в местах выхода водовмещающих пород на поверхность воды являются безнапорными и вскрыты колодцами на глубинах 4-7 м. На водоразделах и их склонах глубина залегания пьезометрического уровня достигает 25-45 м, снижаясь в долинах рек до 0,5-16 м.

В целом водообильность плиоценовых отложений незначительная. Удельные дебиты скважин, опробованных на сопредельных площадях, составили 0,004-0,09 л/с при понижении уровня 3,9-27,6 м, величина водопроводимости не превышает 11,7 м²/сут.

По химическому составу воды преимущественно гидрокарбонатные, сульфатно-гидрокарбонатные кальциевые и магниевые-кальциевые с минерализацией до 1,0 г/л, жесткостью 4,3-8,1 °Ж.

Питание комплекса происходит за счет инфильтрации атмосферных осадков и перетока из вышележащих четвертичных отложений, на локальных участках – за счет разгрузки подземных вод их нижележащих отложений. Разгрузка подземных вод осуществляется в долины рек и на склонах водоразделов в виде родников.

Для хозяйственно-питьевых целей воды используются ограниченно. Эксплуатация для нужд индивидуальных хозяйств осуществляется в основном колодцами глубиной до 14 м. Для крупного централизованного водоснабжения комплекс не представляет практического интереса вследствие ограниченного распространения и неравномерной и в основном слабой

Инв. № подл.	Подп. и дата	Взам. инв. №					2287-3200-ЕН-21- ППТиПМТ -ТЧ	Лист
			Изм.	Кол.уч	Лист	№ док		
						Подп.	Дата	58

Химический состав подземных вод пестрый и тесно взаимосвязан с условиями залегания свиты и литолого-фациальным составом водовмещающих пород. Подземные воды преимущественно гидрокарбонатные кальциево-магниевого, натриево-магниевого, магниевых-кальциевого с минерализацией 0,3-0,5 г/л и общей жесткостью 3-12,7 °Ж. На участке, где в кровле уржумских отложений отсутствуют мощные и

выдержанные по площади глинистые отложения, подземные воды недостаточно защищены от проникновения загрязнения с поверхности, что проявляется в повышенном, по сравнению с фоновым, содержанием нитратов в воде.

Воды уржумской свиты вследствие слабой водообильности пород и невыдержанности распространения являются мало перспективными для целей хозяйственно-питьевого водоснабжения, но довольно часто эксплуатируются совместно с нижележащими верхнеказанскими отложениями. Кроме того, в районе работ эксплуатируется небольшое количество родников, приуроченных к уржумским отложениям.

Водоносный верхнеказанский карбонатно-терригенный комплекс распространен повсеместно, за исключением переуглубленных неогеновых врезов за пределами участка работ.

В толще подъяруса можно выделить 4 водоносных пласта, приуроченных к четырем пачкам подъяруса. Пласты не выдержаны по простиранию, на большей части своего распространения гидравлически взаимосвязаны между собой. Наиболее обводненными являются пачки песчаников среднего цикла осадконакопления, известняки и доломиты верхнего и среднего циклов. Водоносные пачки разделены относительно водоупорными (преимущественно глинистыми) породами. Водовмещающими в разрезе являются прослои песчаников, известняков, доломитов, реже алевролитов, залегающие на различных гипсометрических уровнях и не выдержанные как по мощности, так и по простиранию.

Мощность комплекса изменяется в широких пределах – от 39 до 101м. Глубина залегания изменяется от нескольких метров до 60 м. Суммарная мощность водоносных прослоев в разрезе изменяется от 5,5 до 55 м, чаще составляет 10-20 м. Водоносный комплекс является слабо напорным, а при погружении под более молодые осадки приобретает довольно значительные напоры. Безнапорные воды зафиксированы лишь в местах выхода водовмещающих пород на дневную поверхность. В среднем высота напора составляет от 4 до 33 м. Глубины залегания уровней составляют 0,5-66,5 м, что соответствует абс. отметкам 97-165м.

По характеру и условиям залегания подземные воды пластово-поровые и пластово-трещинные. Водообильность комплекса весьма неоднородна и зависит от условий залегания водовмещающих пород, их состава, мощности, фильтрационных свойств. Дебиты скважин изменяются от 0,39 до 7,14 л/с при понижении уровня на 2-30 м. Удельные дебиты скважин от 0,02 до 13,9 л/с, но преимущественно составляют 0,2-1,0 л/с. Водопроницаемость изменяется в пределах 1,2-177 м²/сут. Участки повышенной водообильности приурочены к тектонически ослабленным зонам и связаны с линейными и кольцевыми структурами и надразломными зонами повышенной трещиноватости.

Дебиты многочисленных родников изменяются в больших пределах от 0,01 до 10 л/с, чаще всего составляя 0,5-2,0 л/с.

Воды комплекса пестрые по своему составу. В основном пресные

Взам. инв. №	
Подп. и дата	
Инв. № подл.	

Изм.	Кол.уч	Лист	№ док	Подп.	Дата

2287-3200-ЕН-21- ППТиПМТ -ТЧ				

гидрокарбонатные кальциево-магниевые или кальциево-натриевые, гидрокарбонатно-сульфатные кальциево-натриевые с минерализацией 0,3-0,7 г/л, с общей жесткостью 5,4-14,4 °Ж. В зонах развития гипсов минерализация возрастает до 5,9 г/л, жесткость увеличивается до 34,6 °Ж. При загрязнении подземных вод хозяйственно-бытовыми стоками в них резко возрастает содержание хлоридов и нитратов, увеличивается минерализация. Не исключается возможность формирования гидрохимических аномальных вод за счет миграции глубинных вод по зонам тектонических нарушений. В целом, в естественных условиях пресные подземные воды характерны для верхней части разреза, ориентировочно до глубины 80м. При этом подземные воды с минерализацией 0,6-0,8 г/л уже могут характеризоваться повышенной общей жесткостью (более 7 °Ж), что обусловлено природными факторами – литологическим составом водовмещающих пород.

Загрязнение подземных вод нитратами отмечено в колодцах и родниках с неудовлетворительным санитарным состоянием и в некоторых скважинах.

Питание подземных вод комплекса осуществляется за счет инфильтрации атмосферных осадков и взаимосвязи с поверхностными водами (на участках, где комплекс залегает первым от поверхности), перетоков вод как из вышележащих отложений, так и из нижних комплексов через «литологические окна», образовавшиеся вследствие литолого-фациального замещения или в связи с повышенной трещиноватостью пород в сводовых частях положительных структур и тектонически-напряженных зонах.

Разгрузка осуществляется в речную сеть субаквально, а также в виде нисходящих родников, приуроченных к склонам оврагов и речных долин. Кроме того, очевидно, подземные воды перетекают в нижезалегающие отложения. Подземный поток направлен в направлении речной сети.

Комплекс широко используется для целей хозяйственно-питьевого водоснабжения в пределах района работ.

Вскрытые скважинами подземные воды слабонапорные. Величина напора составляет 6,14-21,25м, преимущественно не превышает 8-10м. Глубина залегания статического уровня при этом составляет 8,4-23,96м (абс. отметка уровня 120,24-106,04м) и определяется гипсометрическим положением водопунктов.

Водоносный локально слабоводоносный нижеказанский (пачки 3 и 2) карбонатно-терригенный комплекс приурочен к барбашинским и камышлинским слоям нижеказанского подъяруса. Распространён повсеместно.

На большей части территории распространения комплекс залегает под верхнеказанскими отложениями на глубине 80-140 м. Литологический состав комплекса характеризуется значительным разнообразием слагающих его пород. В разрезе нижеказанских отложений преобладают терригенные породы, которые составляют до 69-76% от всей толщи. Подземные воды приурочены к прослоям алевролитов, песчаников, известняков, залегающих в

6

Инв. № подл.	Подп. и дата	Взам. инв. №						2287-3200-ЕН-21- ППТиПМТ -ТЧ	Лист 61
			Изм.	Кол.уч	Лист	№ док	Подп.	Дата	

приуроченных к «гудронным песчаникам», удельные дебиты скважин составляют 0,13-1 л/с. Дебиты родников в основном 4,3-8,4 л/с

«Лингуловые глины» являются региональным водоупором для исследуемой территории и разделяют рассматриваемую водоносную систему на зоны пресных и слабосолоноватых вод.

Водоносный шешминский терригенный комплекс приурочен к шешминскому горизонту уфимского яруса нижней перми, который складывается континентальными красноцветными осадками аллювиальных равнин и озерных бассейнов. Отложения шешминского горизонта получили повсеместное распространение на характеризуемой площади, на поверхность выходят в нижней части склона долины р.Шешмы и ее притоков. В литологически неоднородной и неравномерной по проницаемости толще шешминских отложений подземные воды приурочены к песчаникам, реже к трещиноватым разностям известняков и алевролитов.

Условия залегания комплекса определили преимущественно напорный характер подземных вод. Безнапорные воды прослеживаются в нижней части водораздельных склонов долины реки Шешма, где водовмещающие породы выходят на поверхность.

Питание и разгрузка вод комплекса осуществляется за счет последовательных перетоков вод на куполах поднятий сверху вниз, в долинах рек и палеорек снизу вверх. Удельные дебиты скважин изменяются от 0,02 до 1,8 л/с. Наибольшие дебиты характерны для источников, приуроченных к склонам положительных структур. Коэффициенты фильтрации песчаников и известняков меняются от 0,99 до 35 м/сут. Водопроницаемость комплекса изменяется от 6,5 до 169 м²/сут.

Химический состав вод комплекса очень разнообразен. По минерализации присутствуют воды от пресных до слабосолоноватых от 0,3 до 2,5 г/л. Химический состав пресных вод с минерализацией 0,3-0,9 г/л гидрокарбонатный, сульфатно-гидрокарбонатный, реже гидрокарбонатно-сульфатный и хлоридный, кальциево-магниевый, магниевый-кальциевый или смешанный по катионам. Жесткость меняется в пределах 4,8-9,1 г/л. Превышение ПДК отмечается по общей жесткости.

Подземные воды комплекса на участках неглубокого залегания представляют интерес для водоснабжения.

В окрестностях рассматриваемого объекта на территории Черемшанского и Лениногорского районов расположены водозаборы подземных вод, принадлежащие: АО «Московский научно-производственный центр геолого-экологических исследований и использования недр «Геоцентр-Москва»; ОАО «Татнефть», НГДУ «Лениногорскнефть»; ОАО «Татнефть», НГДУ «Нурлатнефть»; ПАО «Татнефть им. Шашина; ОАО «Татойлгаз»; ОАО «Коммунальные сети Черемшанского района».

Водозабор АО «Московский научно-производственный центр геолого-экологических исследований и использования недр «Геоцентр-Москва», расположенный в радиусе до 4 км от населенных пунктов Малая Чегодайка,

Инв. № подл.	Подп. и дата	Взам. инв. №	<p>подземный вод, принадлежащие: АО «Московский научно-производственный центр геолого-экологических исследований и использования недр «Геоцентр-Москва»; ОАО «Татнефть», НГДУ «Лениногорскнефть»; ОАО «Татнефть», НГДУ «Нурлатнефть»; ПАО «Татнефть им. Шашина; ОАО «Татойлгаз»; ОАО «Коммунальные сети Черемшанского района».</p> <p><i>Водозабор АО «Московский научно-производственный центр геолого-экологических исследований и использования недр «Геоцентр-Москва», расположенный в радиусе до 4 км от населенных пунктов Малая Чегодайка,</i></p> <p>8</p>					
Изм.	Кол.уч	Лист	№ док	Подп.	Дата	2287-3200-ЕН-21- ППТиПМТ -ТЧ	Лист	
							63	

Новая Чегодайка, Старый Утямыш Черемшанского муниципального района, состоит из пяти скважин (Гос. кадастровые №№ 2377, 2380, 2381, 2382, 2383, лицензия ТАТЧРШ01445ВП, прекращенная), пробуренных на глубину 37,3-53 м с целью обоснования источников питьевого и хозяйственно-бытового водоснабжения населенных пунктов Черемшанского района на водоносный верхнеказанский терригенно-карбонатный комплекс. Абсолютная отметка устья скважины составляет 138 м. (табл. 1).

Таблица 1

Основные характеристики водозабора АО «Московский научно-производственный центр геолого-экологических исследований и использования недр «Геоцентр-Москва»

№ скв. по кадастру	Год бурения Глубина, м	Водоприемная часть		Водовмещ. породы	Уровень воды глубина, м абс.отм., м	Характеристика строит. откачки	
		тип	Д, мм интервал, м			дебит, л/с	пониж., м
3П 2377	2016 40	щелевой	168 16,6-20,6 32-38	песчаник Р ₂ кz ₂	9,07 105,93	3,25	0,65
2П 2380	2016 44,2	щелевой	168 30-38,8	песчаник Р ₂ кz ₂	23,96 106,04	2,2	3,98
4П 2381	2015 37,3	щелевой	168 26,5-36,5	песчаник Р ₂ кz ₂	17,02 117,98	1,1	3,4
1П 2382	2015 53	щелевой	168 38-50	песчаник Р ₂ кz ₂	43,9 91,1	2,15	4,83
5П 2383	2016 40	щелевой	168 26-37	песчаник Р ₂ кz ₂	14,76 120,24	1,05	4,82

Цель добычи подземных вод: питьевое и хозяйственно-бытовое водоснабжение в объеме 300 м³/сут.

Подземные воды верхнеказанского комплекса гидрокарбонатно-сульфатные, сульфатно-гидрокарбонатные магниевые-кальциевые с величиной сухого остатка 0,415-1,23 г/л (преимущественно 0,5-0,9 г/л), общей жесткостью 6,86-18,6 °Ж (преимущественно 8-16 °Ж). Содержание нитратов в подземных водах составило от 0,1 до 37,8 мг/л, сульфатов – от 33,7 до 626 мг/л. Подземные воды не соответствуют требованиям СанПиН 2.1.4.1074-01 «Питьевая вода...» по показателю общей жесткости, величине минерализации, содержанию сульфатов.

В 2016 году была произведена оценка эксплуатационных запасов подземных вод водозаборных скважин. Участку недр присвоено название Малочегодайского и Староутямышского участков Чегодайского месторождения питьевых подземных вод (протокол РКЗ МЭПР №446-РКЗ от 20.09.2016). Радиус зоны формирования эксплуатационных запасов

9

Взам. инв. №	
Подп. и дата	
Инв. № подл.	

Изм.	Кол.уч	Лист	№ док	Подп.	Дата

2287-3200-ЕН-21- ППТиПМТ -ТЧ

Лист

64

Малочегодайского участка Чегодайского месторождения составляет 0,705 км, Староутямышского участка – 0,576 м; радиус третьего пояса ЗСО Малочегодайского участка – 0,5886 км, Староутямышского участка – 0,671 м.

Водозабор ОАО «Татнефть», НГДУ «Лениногорскнефть», расположенный в 1,5 км северо-восточнее с.Мордовская Кармалка, состоит из одной скважины (Гос. кадастровый №604, лицензия ТАТ00500ВЭ), пробуренной на глубину 60 м, эксплуатирующей водоносный казанский карбонатно-терригенный комплекс. Абсолютная отметка устья скважины составляет 133 м (табл. 2).

Таблица 2

Основные характеристики водозабора
ОАО «Татнефть, НГДУ «Лениногорскнефть»

№скв. при бурении № скв. по кадастру	Год бурения Глубина, м	Водоприемная часть		Водовмещ. породы	Уровень воды глубина, м абс.отм., м	Характеристика строит. откачки	
		тип	Д, мм интервал, м			дебит, л/с	пониж., м
106г 604	1992 60	перфорир. труба	168 17-21 23-25,5	песчаник Р ₂ к ₁	11 122	0,83	1

Цель добычи подземных вод: хозяйственно-питьевое водоснабжение в объеме 0,975 тыс.м³/год или 2,672 м³/сут.

Вода характеризуется сухим остатком 473-634,8 мг/дм³, общей жесткостью 7,2-7,6, содержание хлоридов составляет 39,4-67,4 мг/дм³, сульфатов – 38,7-81,1 мг/дм³, нитратов – 3,91-28,1 мг/дм³, железа – 0-0,3 мг/дм³. По изученным компонентам вода соответствует требованиям СанПиН 2.1.4.559-96 «Вода питьевая» (протоколы №№49,239, 123 от 22.09.1998 и 28.01.1999).

В 2012 году была произведена оценка эксплуатационных запасов подземных вод водозаборной скважины. Участку недр присвоено название Кармалинского месторождения питьевых подземных вод (протокол ТКЗ Татнедра №219/2012 от 14.12.2012). Радиус зоны формирования составляет 0,16 км, третий пояс зоны санитарной охраны – 0,131 км.

Водозабор ОАО «Татнефть», НГДУ «Нурлатнефть», расположенный в 7 км на восток от н.п.Черемшан, состоит из трех скважин (Гос. кадастровые №№1073, 1074, 1075, лицензия ТАТ01277ВЭ, прекращенная), пробуренных на глубину 1830-2024 м, эксплуатирующих водоносный горизонт, приуроченный к пашийским отложениям девона. Абсолютные отметки устьев скважин составляют соответственно 179,3 м, 179,05 м, 121,5 м. (табл. 3).

Цель добычи подземных вод: производственное водоснабжение (для поддержания пластового давления и капитальный ремонт скважин) в объеме 29,016 тыс. м³/год или 79,5 м³/сут.

По данным химических анализов подземные воды являются хлоридно-натриевыми рассолами с минерализацией 251,3-277,6 г/л.

Взам. инв. №	
Подп. и дата	
Инв. № подл.	

Таблица 3

Основные характеристики водозабора
ОАО «Татнефть», НГДУ «Нурлатнефть»

№скв. при бурении № скв. по кадастру	Год бурения Глубина, м	Водоприемная часть		Водовмещ. породы	Уровень воды глубина, м абс.отм., м	Характеристика строит. откачки	
		тип	Д, мм интервал, м			дебит, л/с	пониж., м
825 1073	1998 1983	н.с.	146 1920-1921,5 1925,7-1928,1 1933,3-1934,4 1938,5-1940,9 1942,1-1942,7 1944-1946,7 1950,3-1953,5	песчаник D ₃ ps	н.с.	0,0694	н.с.
826 1074	1998 2024	н.с.	146 1976,4-1977,2 1988-1989,5	песчаник D ₃ ps	н.с.	0,0694	н.с.
844 1075	1997 1830	н.с.	146 1767,7-1770,4	песчаник D ₃ ps	н.с.	0,0556	н.с.

Водозабор ПАО «Татнефть им. Шашина», расположенный в Черемшанском и Лениногорском районах Республики Татарстан и Шенталинском районе Самарской области, состоит из одной скважины (Гос. кадастровый №2443, лицензия ТАТ16045НР), пробуренной на глубину 1252 м, эксплуатирующей водоносный горизонт, приуроченный к турнейскому ярусу. Абсолютная отметка устья скважины составляет 230 м. (табл. 4).

Таблица 4

Основные характеристики водозабора ПАО «Татнефть им. Шашина

№скв. при бурении № скв. по кадастру	Год бурения Глубина, м	Водоприемная часть		Водовмещ. породы	Уровень воды глубина, м абс.отм., м	Характеристика строит. откачки	
		тип	Д, мм интервал, м			дебит, л/с	пониж., м
1177 2443	1995 1252	перфорация	- 918-934	известняк C ₂ b	1 229	1,09	1

Цель добычи подземных вод: производственное водоснабжение (для поддержания пластового давления).

По данным химических анализов подземные воды являются хлоридно-натриевыми рассолами.

Водозабор ОАО «Татойлгаз», расположенный в 1 км западнее д.Мордовская Кармалка, состоит из одной скважины №458 (Гос. кадастровый №1076, лицензия ТАТ01457ВЭ, прекращенная), пробуренной на глубину 180 м, эксплуатирующей водоносный нижнеказанский карбонатно-терригенный комплекс. Абсолютная отметка устья скважины составляет 237 м. (табл. 5).

Цель добычи подземных вод: производственное водоснабжение (для поддержания пластового давления) в объеме 73,0 тыс. м³/год или 200,0 м³/сут.

Взам. инв. №	
Подп. и дата	
Инв. № подл.	

Таблица 5

Основные характеристики водозабора ОАО «Татойлгаз»

№ скв. по кадастру	Год бурения Глубина, м	Водоприемная часть		Водовмещ. породы	Уровень воды глубина, м абс.отм., м	Характеристика стронт. откачки	
		тип	Д, мм интервал, м			дебит, л/с	пониж., м
258 1076	2001 180	щелевой	168 133,6-156,8 168,3-174	известняк, мергель, песчаник P ₂ kz ₁	114,5 122,5	2,64	18,5

Вода по химическому характеризуется гидрокарбонатно-сульфатная, смешанная по катионному составу и характеризуется общей жесткостью 24,7 ммоль/дм³ и минерализацией 2,4 г/дм³. Качество подземных вод не соответствует требованиям СанПиН 2.1.4.1074-01 и не пригодна для хозяйственно-питьевого водоснабжения населения.

Первый пояс ЗСО составляет 30 м. Согласно проведенным расчетам, радиус второго пояса ЗСО составляет 79 м, третьего пояса ЗСО – 560 м.

Водозабор ОАО «Коммунальные сети Черемшанского района», расположенный в н.п.Черемшан, состоит из четырех скважин и одного каптированного родника (Гос. кадастровые №№596, 599, 600, 603, 388, лицензия ТАТ01524ВЭ, прекращенная). Скважины располагаются вне границ рассматриваемой территории, поэтому данные по ним не приводятся (табл. 6).

Таблица 6

Основные характеристики водозабора
ОАО «Коммунальные сети Черемшанского района»

№ скв. по кадастру	Год бурения Глубина, м	Водоприемная часть		Водовмещ. породы	Уровень воды глубина, м абс.отм., м	Характеристика стронт. откачки	
		тип	Д, мм интервал, м			дебит, л/с	пониж., м
- 388	-	-	-	известняк, песчаник P ₂ ur	- 106	13.05	-

Цель добычи подземных вод: хозяйственно-питьевое водоснабжение в объеме 607 тыс. м³/год или 1663 м³/сут.

Вода по химическому характеризуется гидрокарбонатная кальциево-магниева с сухим остатком 378 мг/дм³, общей жесткостью 6,54 ммоль/дм³. Качество подземных вод соответствует требованиям СанПиН 2.1.4.1074.

На рассматриваемой территории расположены:

- Мордово-Кармальское месторождение подземных вод, добываемых для целей повышения пластового давления по лицензии ОАО «Татойлгаз» ТАТ14107НЭ на геологическое изучение и добычу нефти и газа Урмышлинского нефтяного месторождения (переоформленной на лицензию АО «Татойлгаз» ТАТ02332НЭ), в соответствии с лицензионным соглашением которой (статья 5) недропользователю

12

Взам. инв. №	
Подп. и дата	
Инв. № подл.	

Изм.	Кол.уч	Лист	№ док	Подп.	Дата

2287-3200-ЕН-21- ППТиПМТ -ТЧ

Лист

67

предоставлено право в пределах горного отвода осуществлять добычу подземных вод;

- не эксплуатируемое Подлесно-Утямышское месторождение подземных вод (протокол ТКЗ Татнедра №90/2009 от 29.10.2009 г.), подсчет эксплуатационных запасов которого произведен для поисковой скважины 15ч, которая оборудована на верхнеказанский (верхний горизонт) водоносный комплекс. Водовмещающие породы представлены песчаниками и известняками. В результате опробования получен приток воды дебитом 2,78 л/с (240 м³/сут) при понижении 11,4 м.

Кроме того, в окрестностях рассматриваемого объекта имеются водозаборы подземных вод - Гос. кадастровые №№1348, 1404, 1405, информация по которым представлена по учетным карточкам, хранящимся в фонде. Принадлежность к какому-либо предприятию и состояние скважин в настоящее время не известны, координаты округлены, расчет зон санитарной охраны в этих скважинах не производился (табл. 7).

Таблица 7

Основные характеристики водозаборных скважин

№ скв. при бурении № скв. по кадастру	Год бурения Глубина, м	Водоприемная часть		Водовмещ. породы	Уровень воды глубина, м абс.отм., м	Характеристика строит. откачки	
		тип	Д, мм интервал, м			дебит, л/сек	понижение, м
<u>3854</u> 1348	<u>1972</u> 95	н.с.	<u>101,6</u> 75-84,5	песчаник, Р ₂ kz ₂	<u>32</u> 118	2	20
н.с. 1404	<u>1979</u> 80	целевой	<u>168</u> 68-80	известняк, Р ₂ kz ₂	<u>17</u> 98	1,5	10
н.с. 1405	<u>1979</u> 91	целевой	<u>152,4</u> 76-91	известняк, песчаник Р ₂ kz ₂	<u>17</u> 143	1,5	20

Скважинами эксплуатируются подземные воды верхнеказанского подъяруса. По имеющимся данным химических анализов в учетной карточке буровой скважины №1405 подземные воды не соответствуют требованиям СанПиН 2.1.4.1074-01 «Питьевая вода» по общей жесткости.

Таким образом, на территории проектируемого объекта: «Нефтепровод от УПСВН «Сарабикулово» до МФНУ «Ново-Чегодайская» источники питьевого водоснабжения и месторождения подземных вод отсутствуют.

При составлении информационной справки использованы фондовые материалы Татарстанского филиала ФБУ «ТФГИ по Приволжскому федеральному округу». Сведения об участках недр местного значения не представлены.

13

Взам. инв. №	
Подп. и дата	
Инв. № подл.	

Изм.	Кол.уч	Лист	№ док	Подп.	Дата

2287-3200-ЕН-21- ППТиПМТ -ТЧ

Лист

68

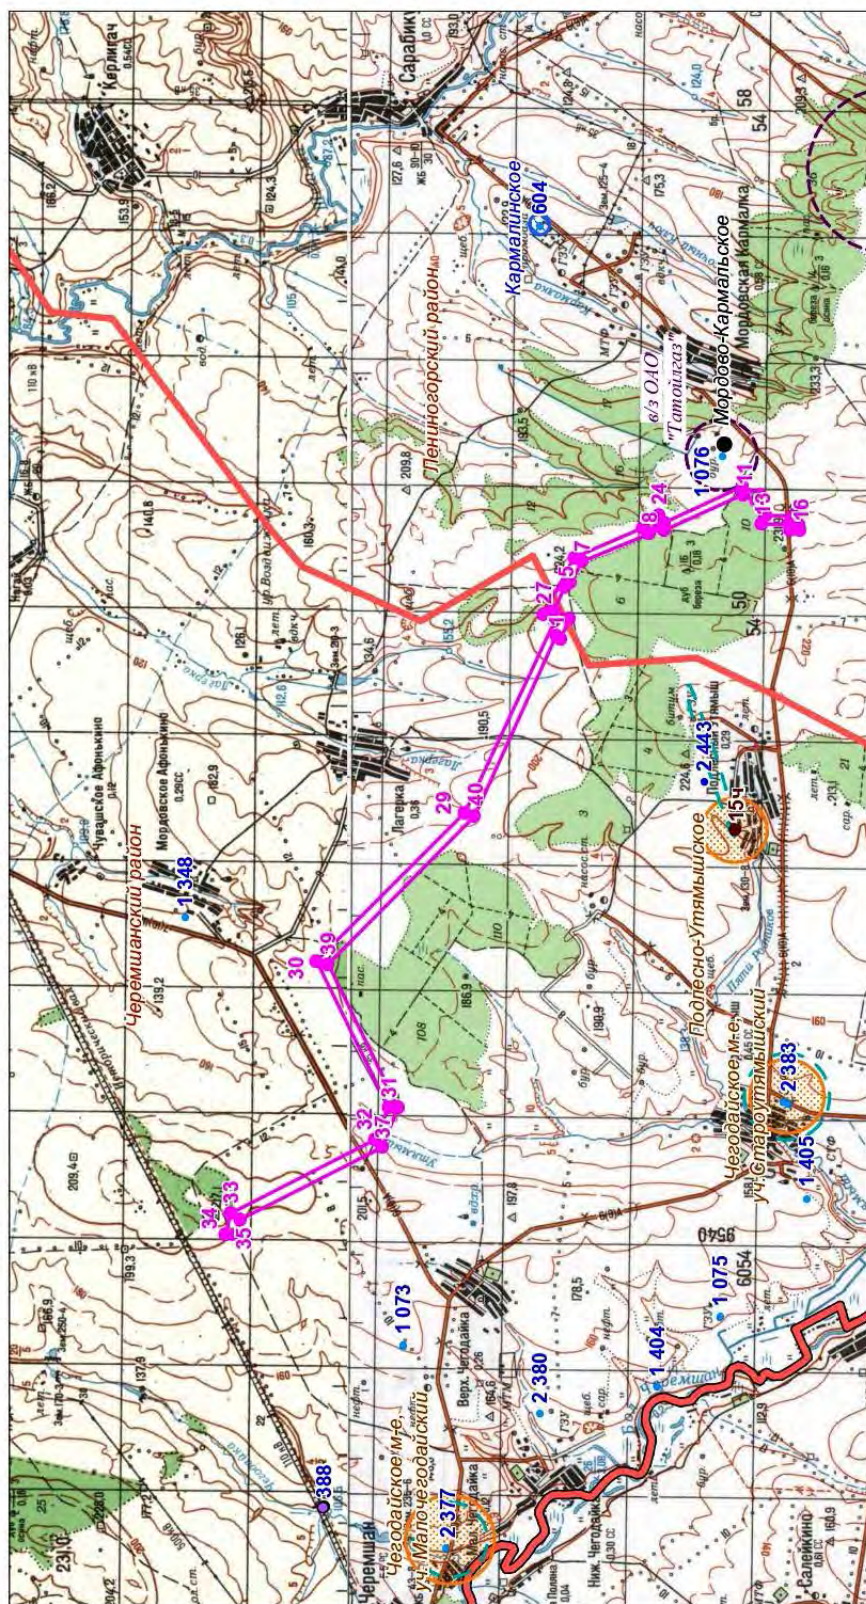


Рис. Схема расположения объекта "Нефтепровод от УПСВН "Сарабикулово" до МФНУ "Ново-Чегодайская". Масштаб 1:100000

Условные обозначения

- | | | | | |
|--|---|---|--|---|
| <p>проектируемый объект</p> <p>● 1</p> <p>угловые точки проектируемого объекта</p> | <p>буровая скважина на воду и ее номер</p> <p>● 1076</p> | <p>поисковая скважина на воду и ее номер</p> <p>● 154</p> | <p>граница третьего пояса ЗСО скважины для производственного водоснабжения</p> | <p>в/з ОАО "Татойгаз"</p> <p>название водозабора</p> |
| <p>родник и его номер</p> <p>● 388</p> | <p>месторождение пресных подземных вод и его название</p> <p>Кармалинское</p> | <p>не эксплуатируемое месторождение пресных подземных вод и его название</p> <p>Чегодайское</p> | <p>граница третьего пояса ЗСО месторождения</p> <p>Мордовско-Кармалинское</p> | <p>месторождение подземных вод для целей ППД и его название</p> |

**ИСПОЛНИТЕЛЬНЫЙ
КОМИТЕТ
ЧЕРЕМШАНСКОГО
МУНИЦИПАЛЬНОГО РАЙОНА
РЕСПУБЛИКИ ТАТАРСТАН**

ул. Советская, д.32, село Черемшан, 423100



**ТАТАРСТАН РЕСПУБЛИКАСЫ
ЧИРМЕШӘН МУНИЦИПАЛЬ
РАЙОНЫ
БАШКАРМА КОМИТЕТЫ**

Совет урамы, 32ейорт, Чирмешәнавылы, 423100

тел.+7(84396) 2-58-00 тел./факс +7(84396) 2-58-42, email: Ispolkom.Cheremshan@tatar.ru; <http://cheremshan.tatarstan.ru>

30.04.2019 № 887

На № 34/2856 от 25.04.2019г.

Техническому директору
ООО ПФ «Уралтрубопроводстройпроект»
Бадртдинову Р.З.

Уважаемый Ришат Загитович!

В ответ на Ваш запрос № 34/2856 от 25.04.2019 г. Исполнительный комитет Черемшанского муниципального района сообщает, что вблизи проектируемого объекта «Нефтепровод от УПСВН «Сарабикулово» до МФНУ «Ново-Чегодайская» на участке работ и в радиусе 3 км поверхностные и подземные водозаборы, а также их зоны санитарной охраны отсутствуют, проекты зон санитарной охраны источников водоснабжения не разрабатывались.

Руководитель
Исполнительного комитета



И.Н.Шайдуллин

исп.: Плотникова Г.Ш.
тел.: 8(84396)2-54-49


И.Н. Шайдуллин	Взам. инв. №
Подп. и дата	
И.Н. Шайдуллин	

Изм.	Кол.уч	Лист	№ док	Подп.	Дата

2287-3200-ЕН-21- ППТиПМТ -ТЧ

Лист

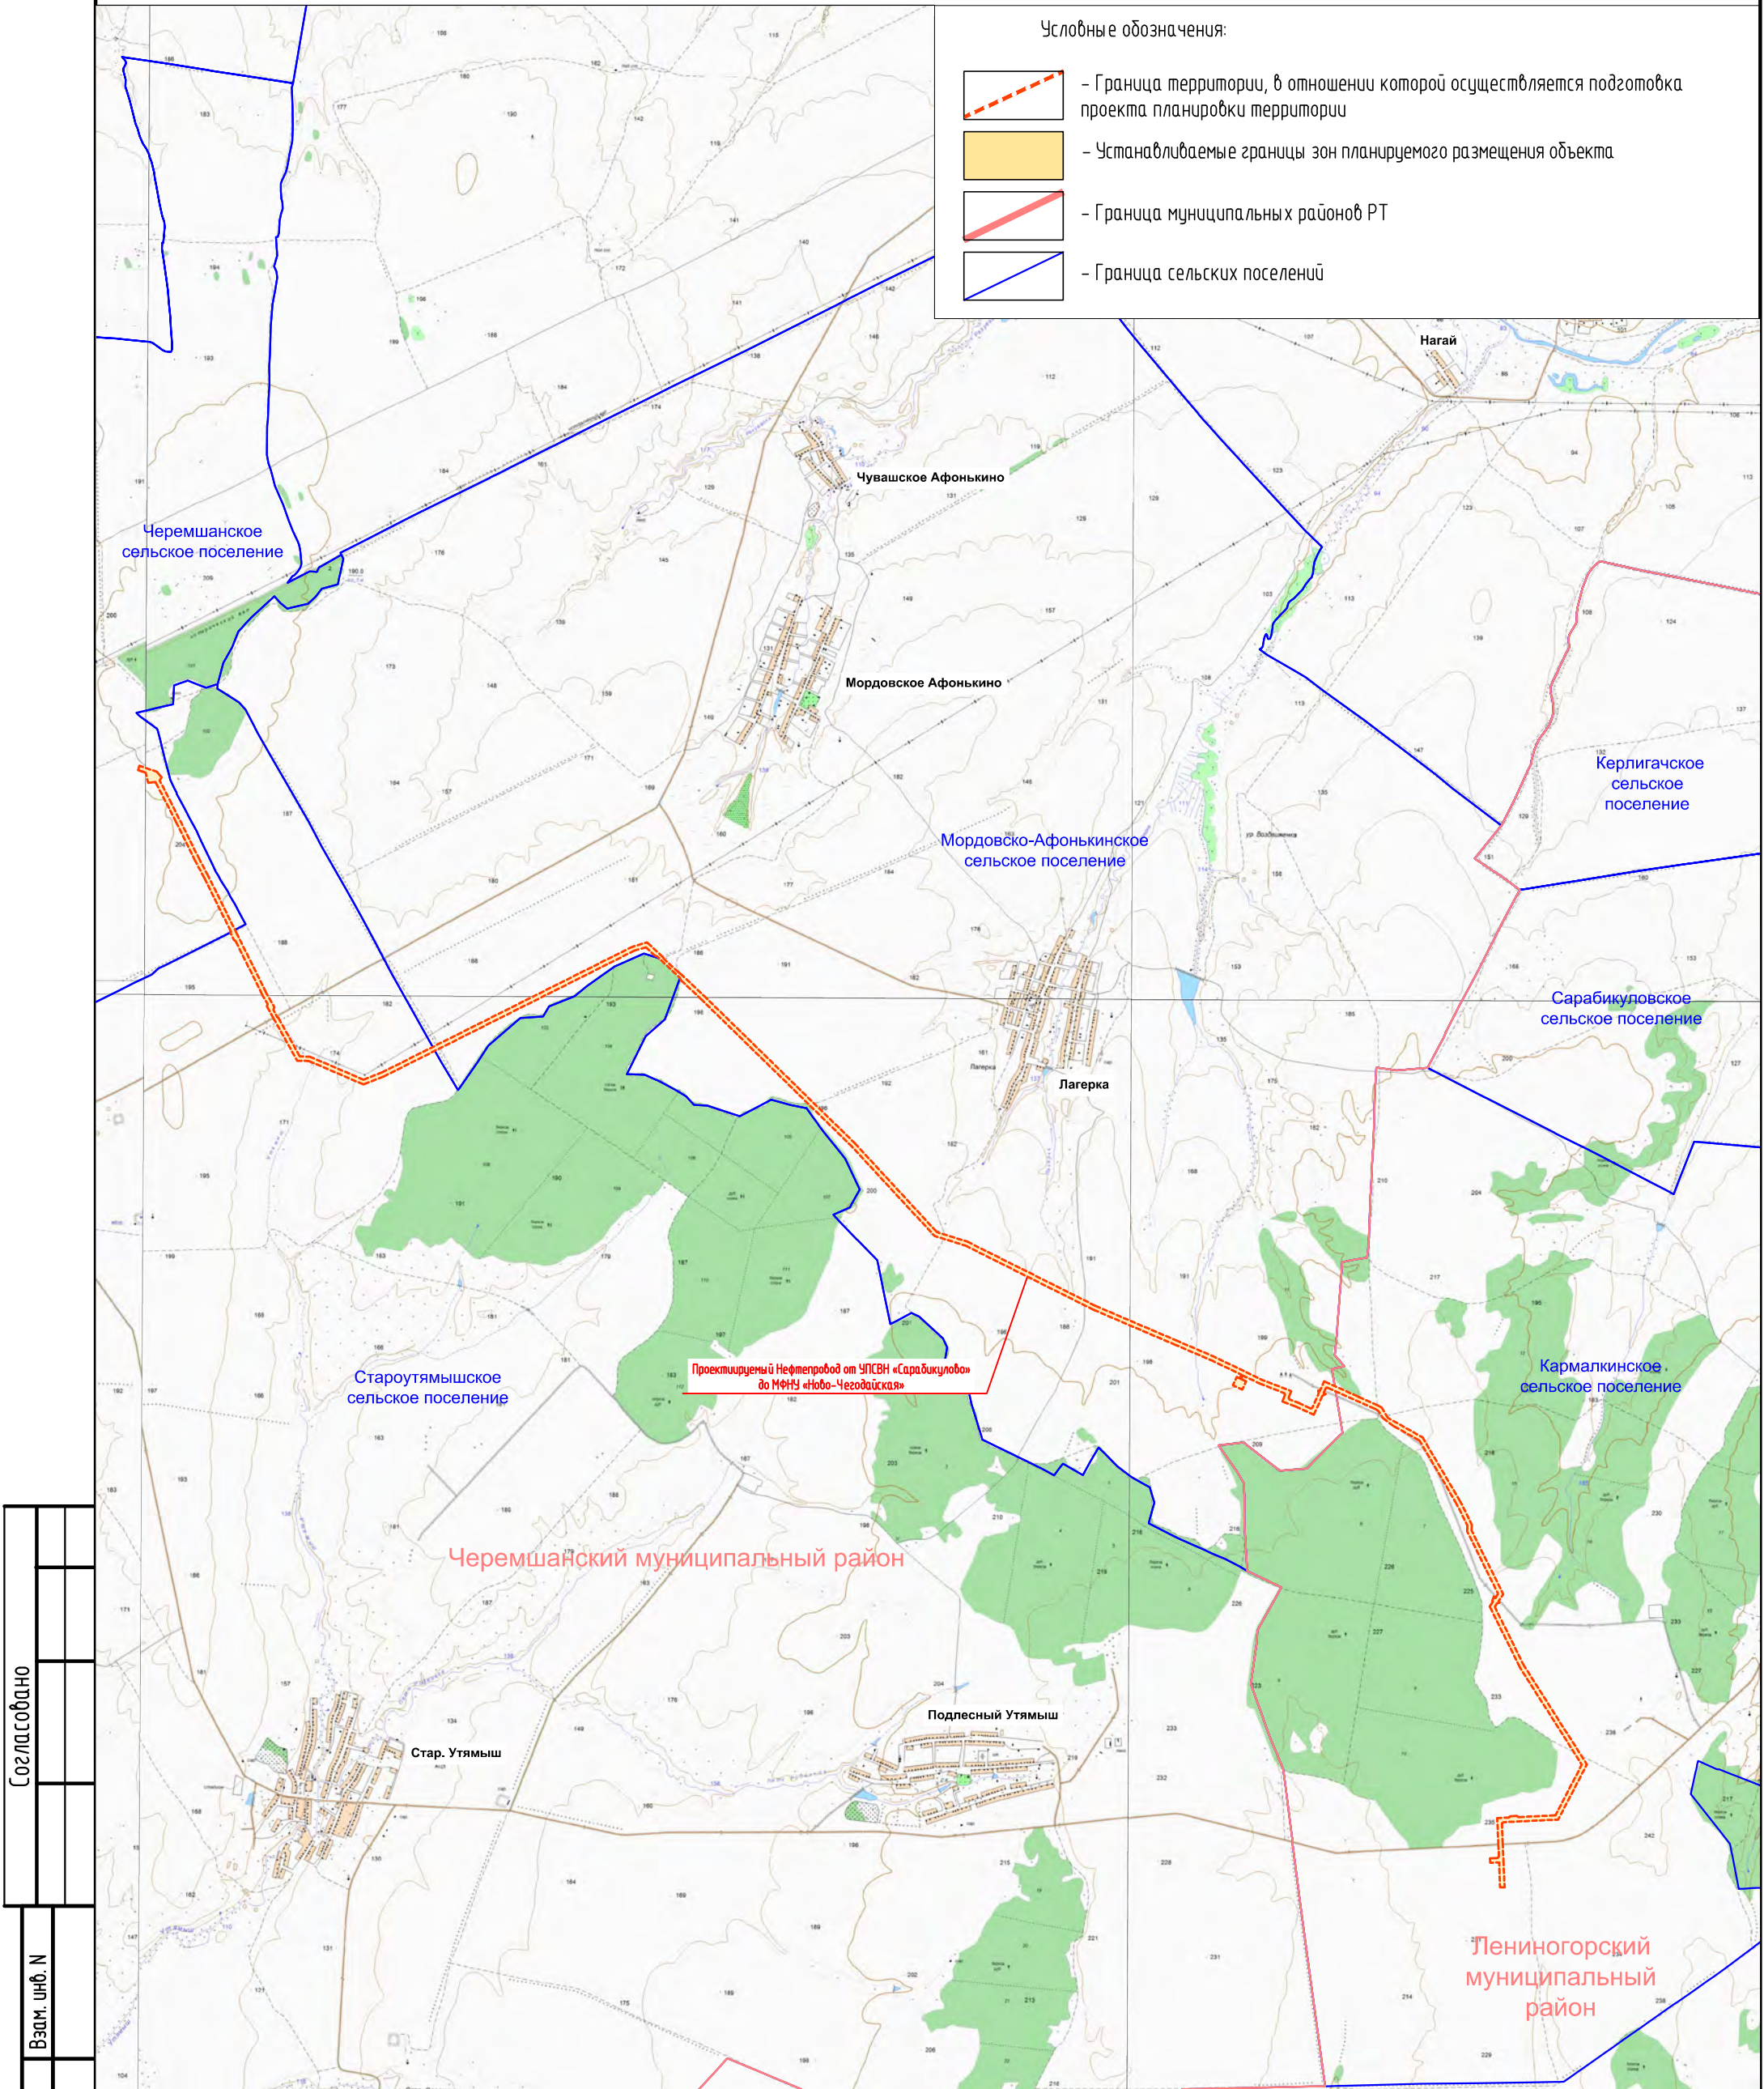70



Согласовано					
Взам. инб. Н					
Подпись и дата					
Инб. N подл.					

2287-3200-ЕН-21-ППТ и ПМТ					
Нефтепровод от УПСВН «Сарадикулово» до МФНУ «Ново-Чегодайская»					
Изм.			Кол.уч.	Лист	Ндок
Разраб.			Валетов	18.07.19	
Проб.			Шайнурова	18.07.19	
Нач. отд.			Масич	18.07.19	
Н. контр.			Шайнурова	18.07.19	
ГИП			Янгиров	18.07.19	
*Перенос (переустройство) линейных объектов из зон планируемого размещения линейного объекта не требуется					
Чертеж проекта планировки территории			Стадия	Лист	Листов
			П	1	1
Схема расположения элементов планировочной структуры			000 ПФ "Уралтрубопроводстройпроект"		


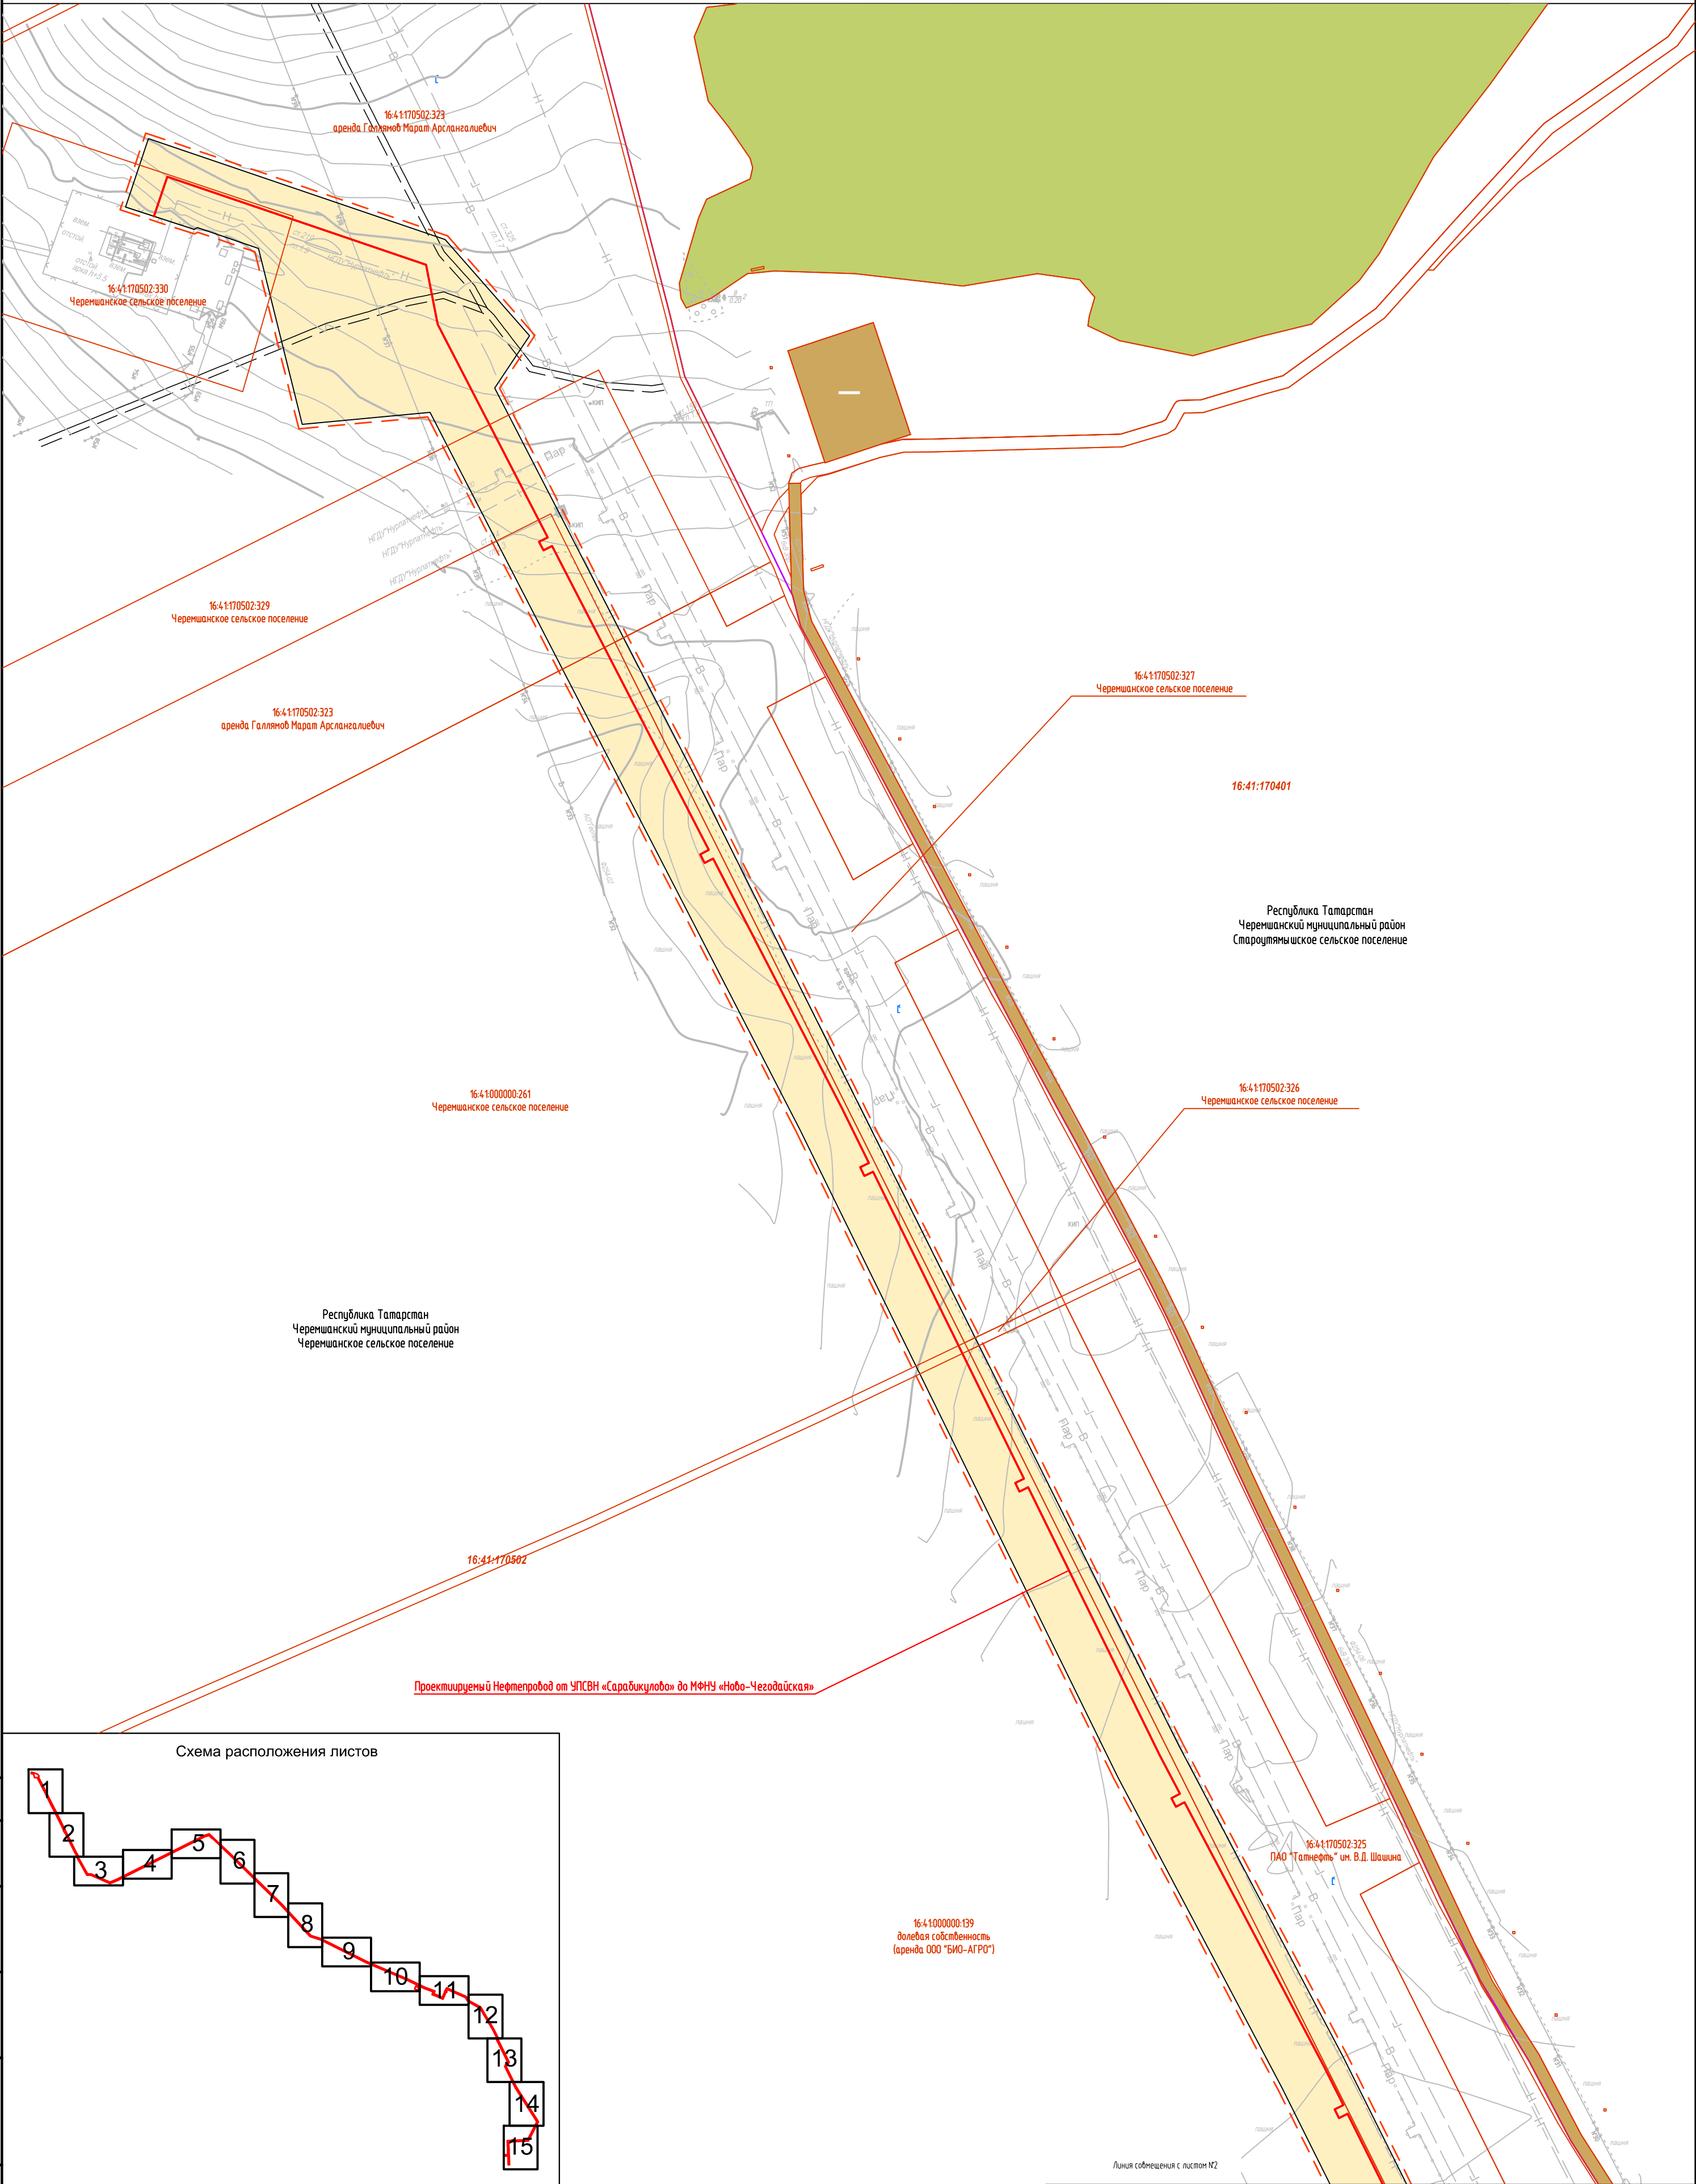



Схема расположения листов

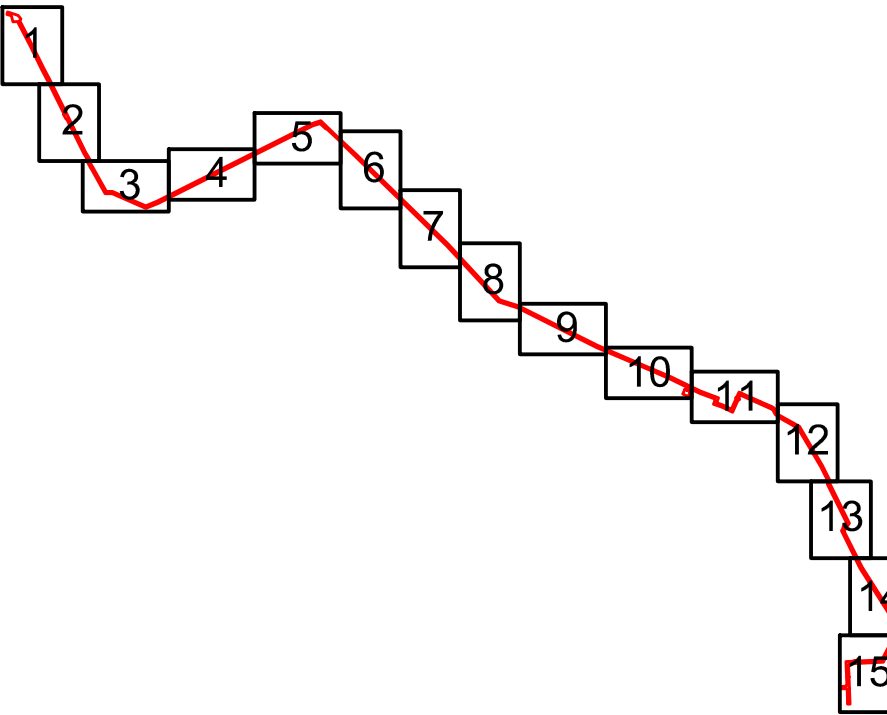





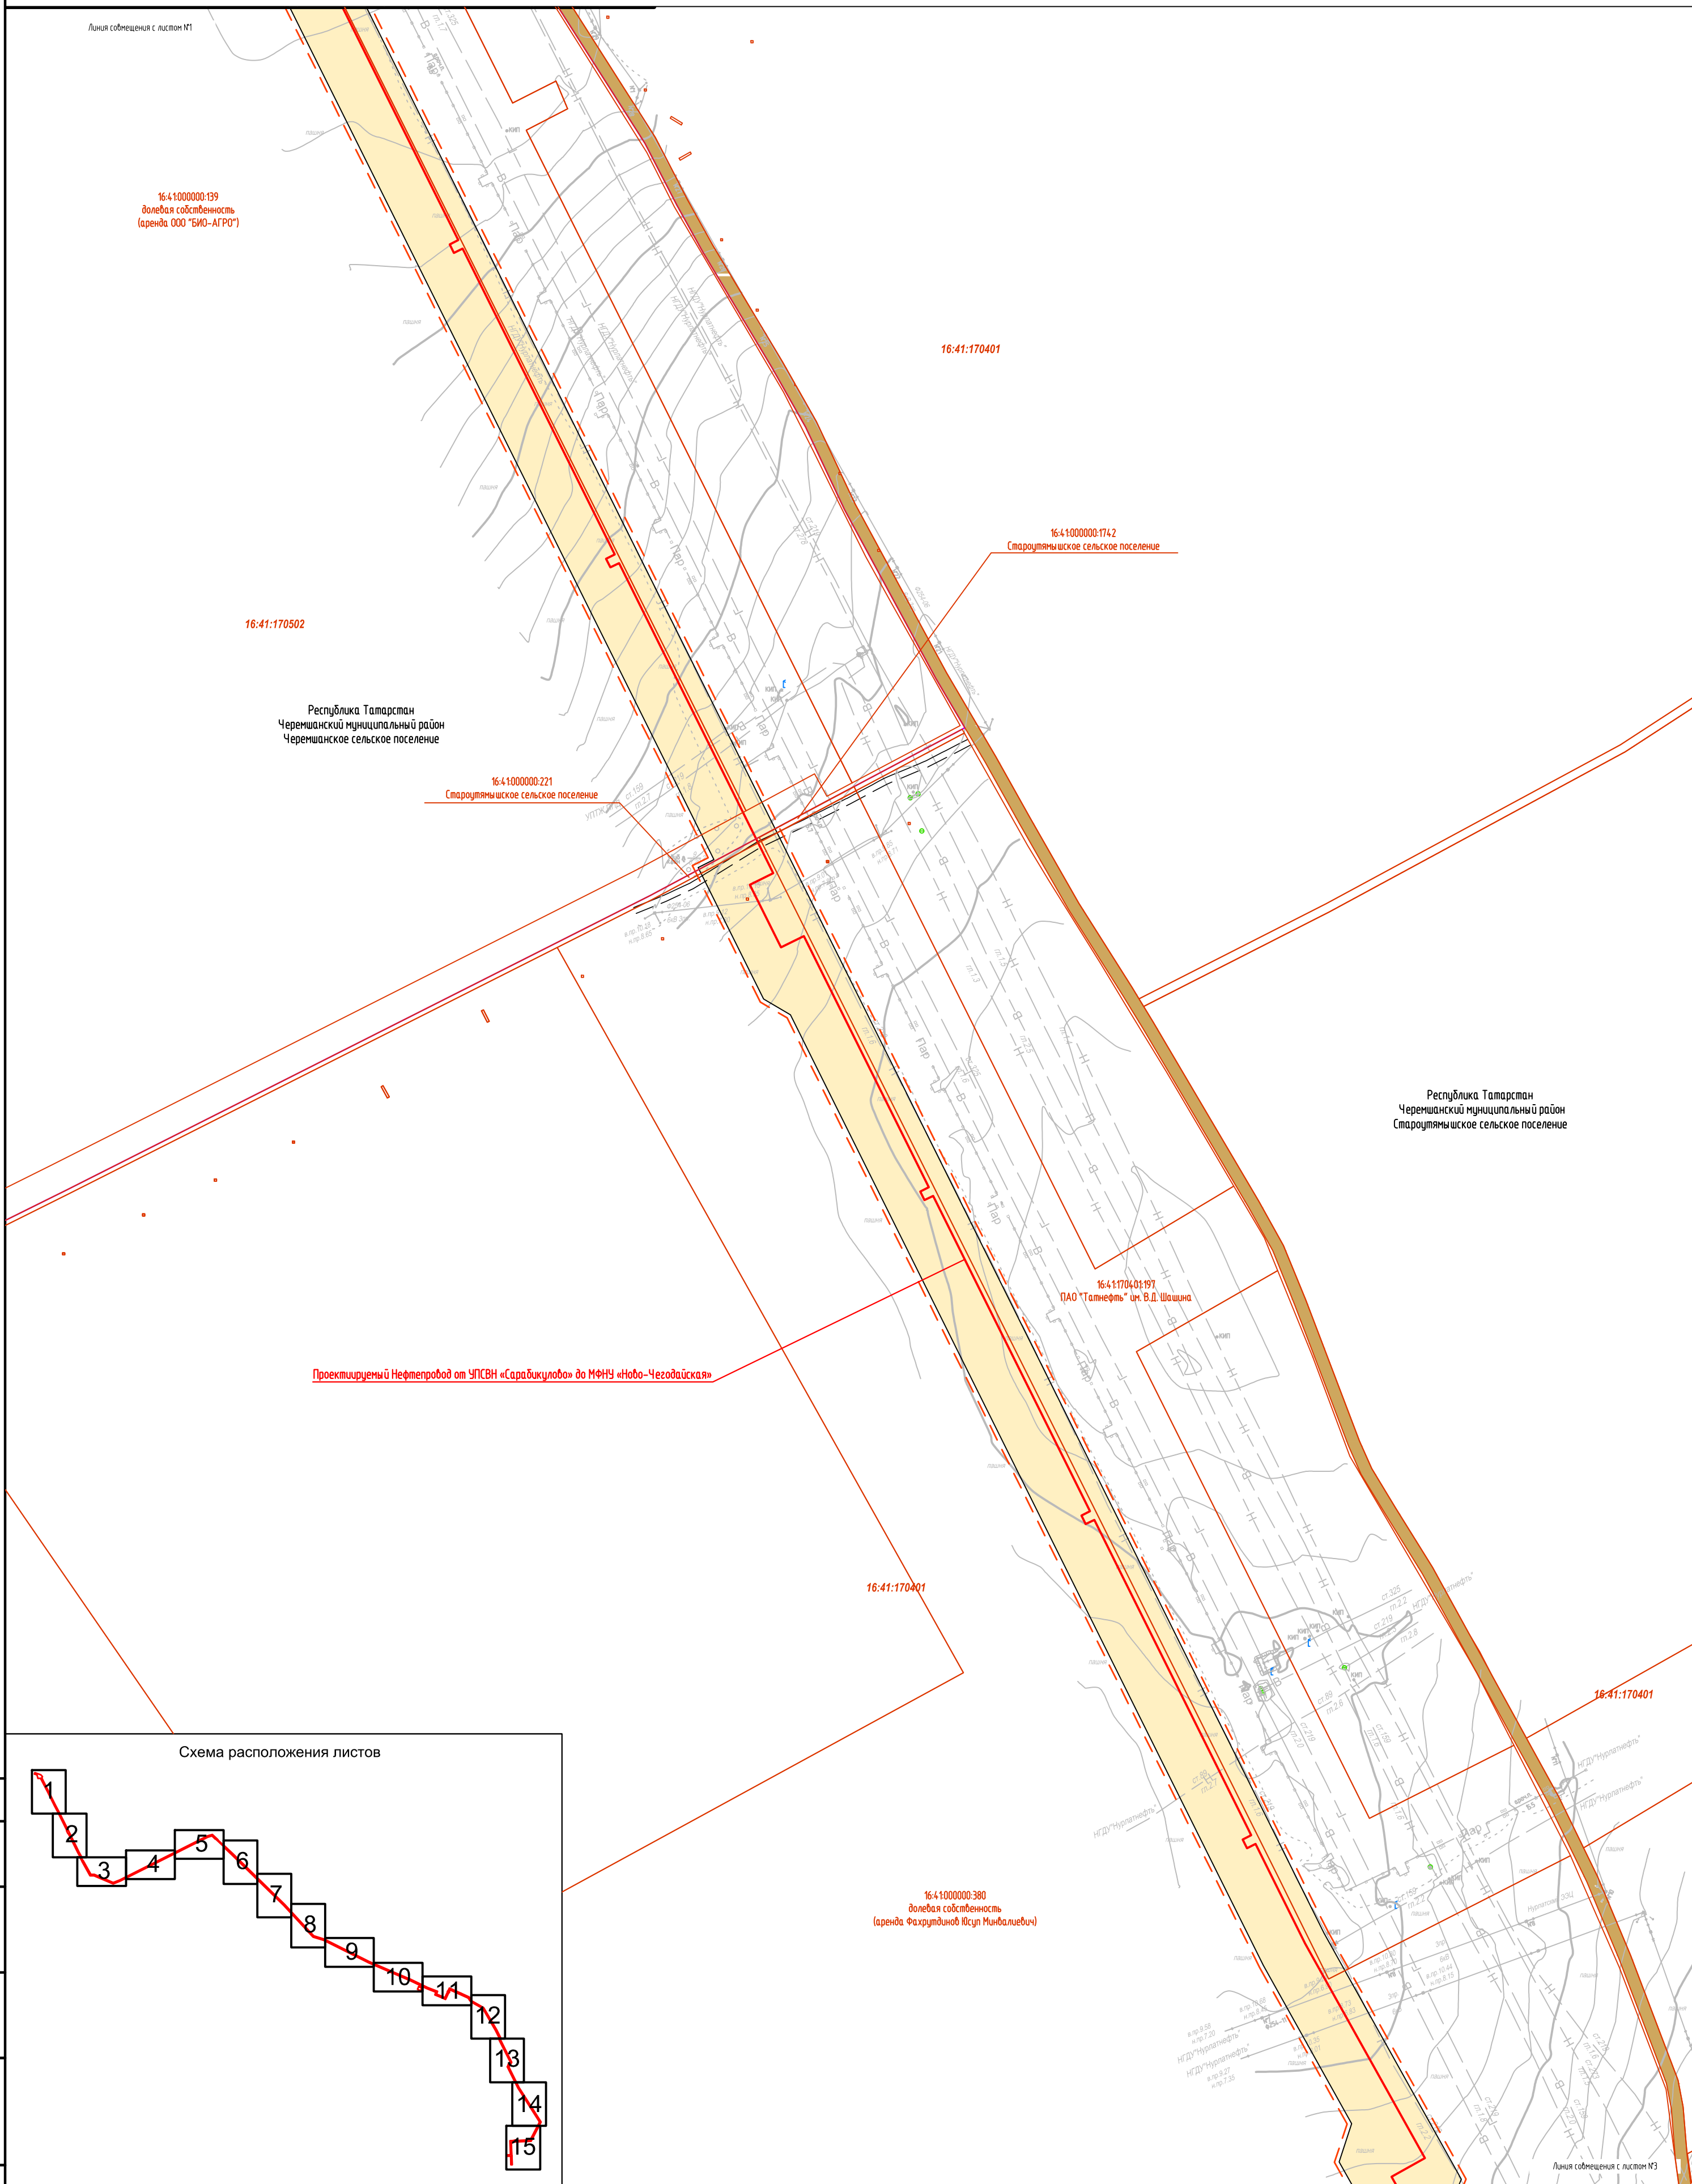
Условные обозначения представлены на Листе № 16

Согласовано				
Взам. инв. N				
Подпись и дата				
Инф. N подл.				

						2287-3200-ЕН-21-ППТ и ПМТ			
						Нефтепровод от УПСВН «Сарадикулово» до МФНУ «Ново-Чегодайская»			
Изм.	Кол.уч	Лист	Идент	Подпись	Дата	Чертеж проекта планировки территории	Стадия	Лист	Листов
Разраб.	Валетов				19.07.19		П	1	16
Проб.	Шайнурова				19.07.19				
Нач. отд.	Масич				19.07.19				
						Схема использования территории в период подготовки проекта планировки территории	000 ПФ "Уралтрубопроводстройпроект"		
Н. контр.	Шайнурова				19.07.19				
ГИП	Янгиров				19.07.19				



Условные обозначения представлены на Листе № 16

						2287-3200-ЕН-21-ППТУПМТ			
						Нефтепровод от УПСВН «Сарадикулово» до МФНУ «Ново-Чегодайская»			
Изм.	Колуч	Лист	Ндок	Подпись	Дата				
Разраб.		Валетов			19.07.19	Чертеж проекта планировки территории	Стадия	Лист	Листов
Проб.		Шайнурова			19.07.19		П	2	16
Нач. отд.		Масич			19.07.19				
Н. контр.		Шайнурова			19.07.19	Схема использования территории в период подготовки проекта планировки территории	000 ПФ "Уралмурбонпроектстройпроект"		
ГИП		Янгиров			19.07.19				



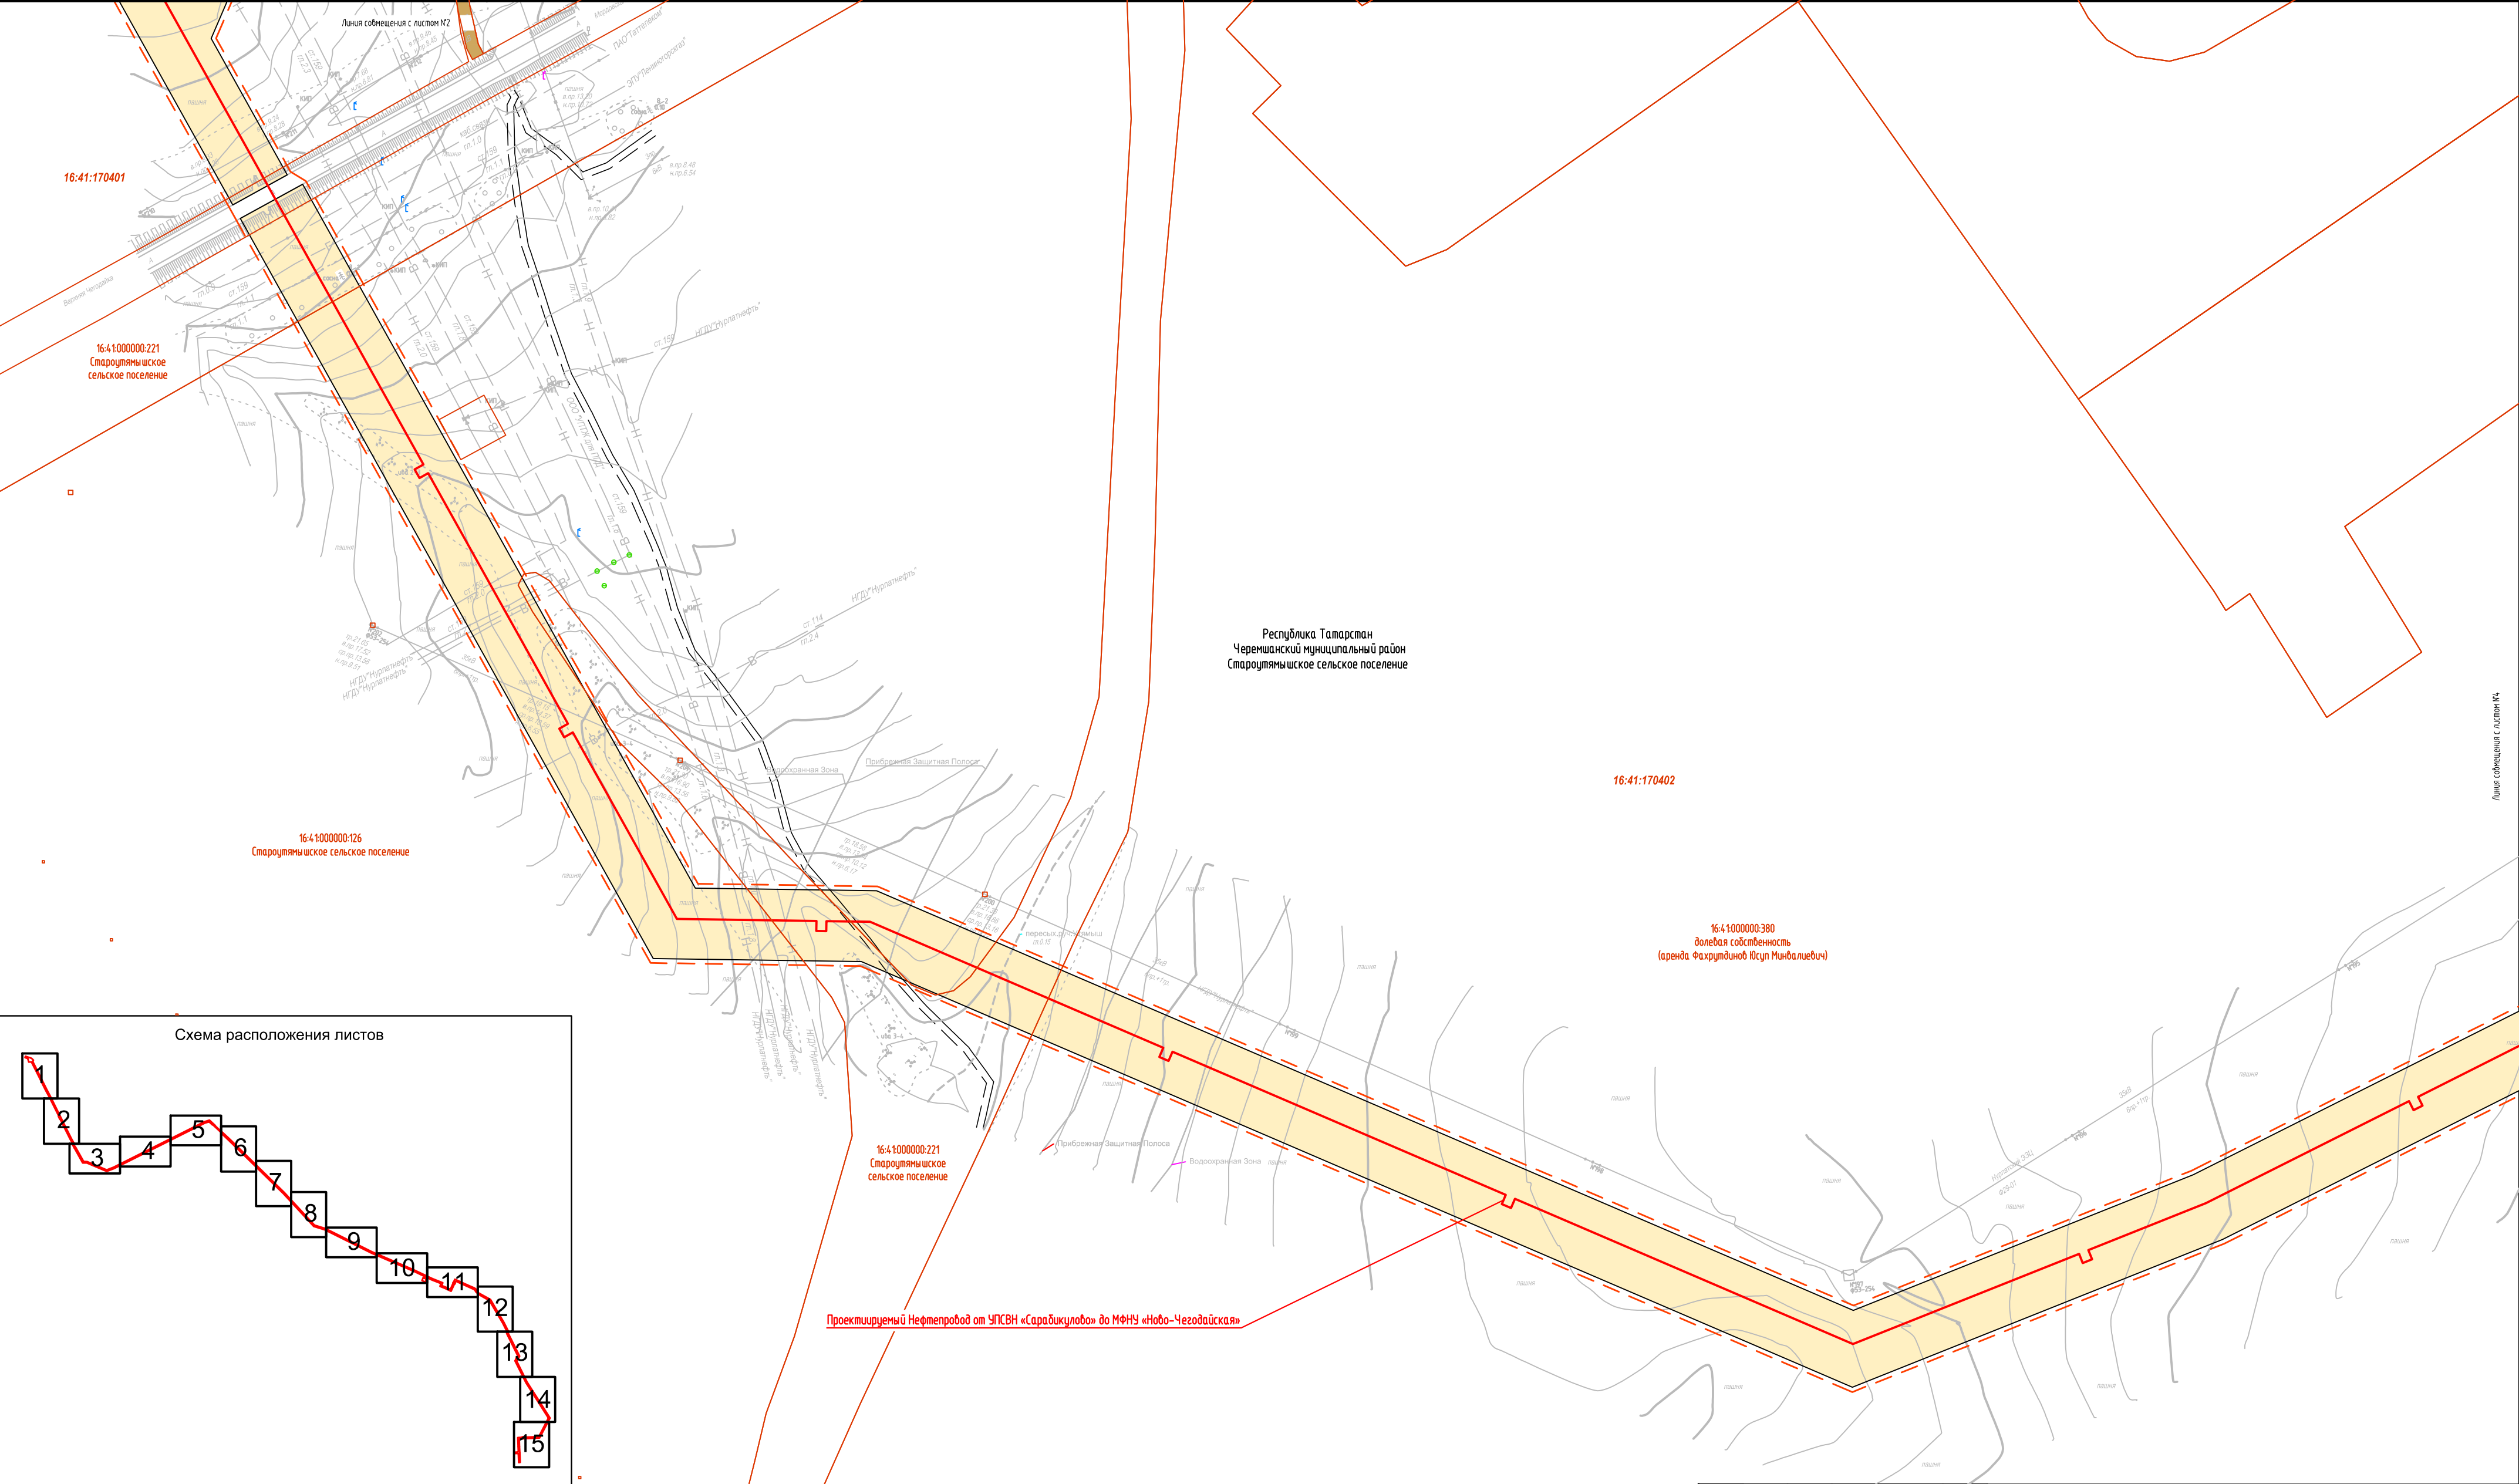


Схема расположения листов

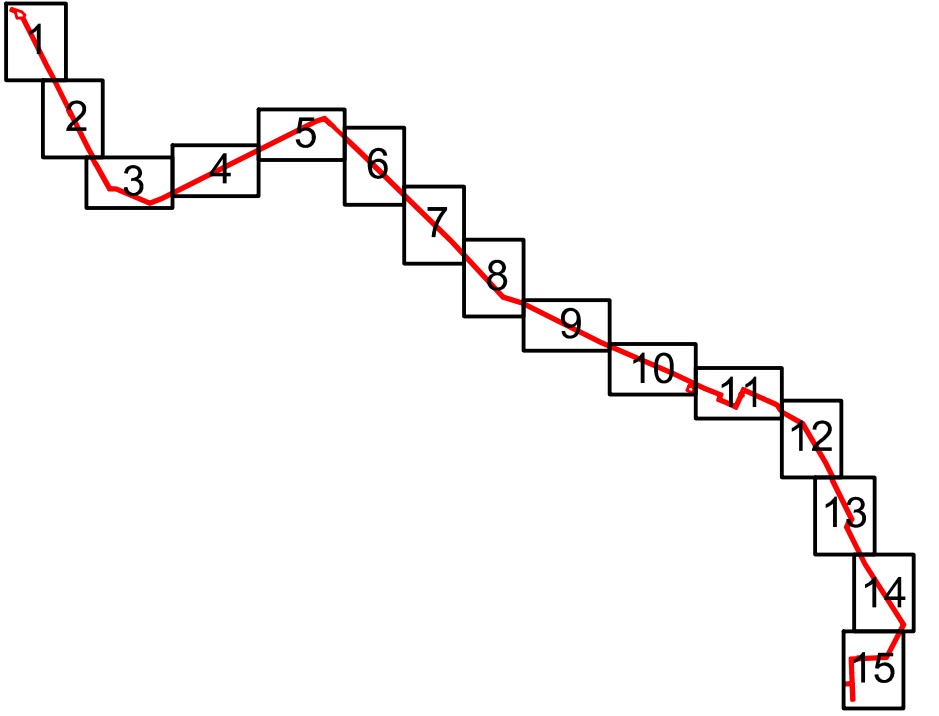


Условные обозначения представлены на Листе № 16

							2287-3200-ЕН-21-ППТ и ПМТ			
							Нефтепровод от УПСВН «Сарадикулово» до МФНУ «Ново-Чегодайская»			
Изм.	Колуч	Лист	Ндок	Подпись	Дата		Чертеж проекта планировки территории	Стадия	Лист	Листов
Разраб.	Валетов	19.07.19						П	3	16
Проб.	Шайнурова	19.07.19								
Нач. отд.	Масич	19.07.19					Схема использования территории в период подготовки проекта планировки территории	000 ПФ "Уралтрубопроводстройпроект"		
Н. контр.	Шайнурова	19.07.19								
ГИП	Янгирова	19.07.19								

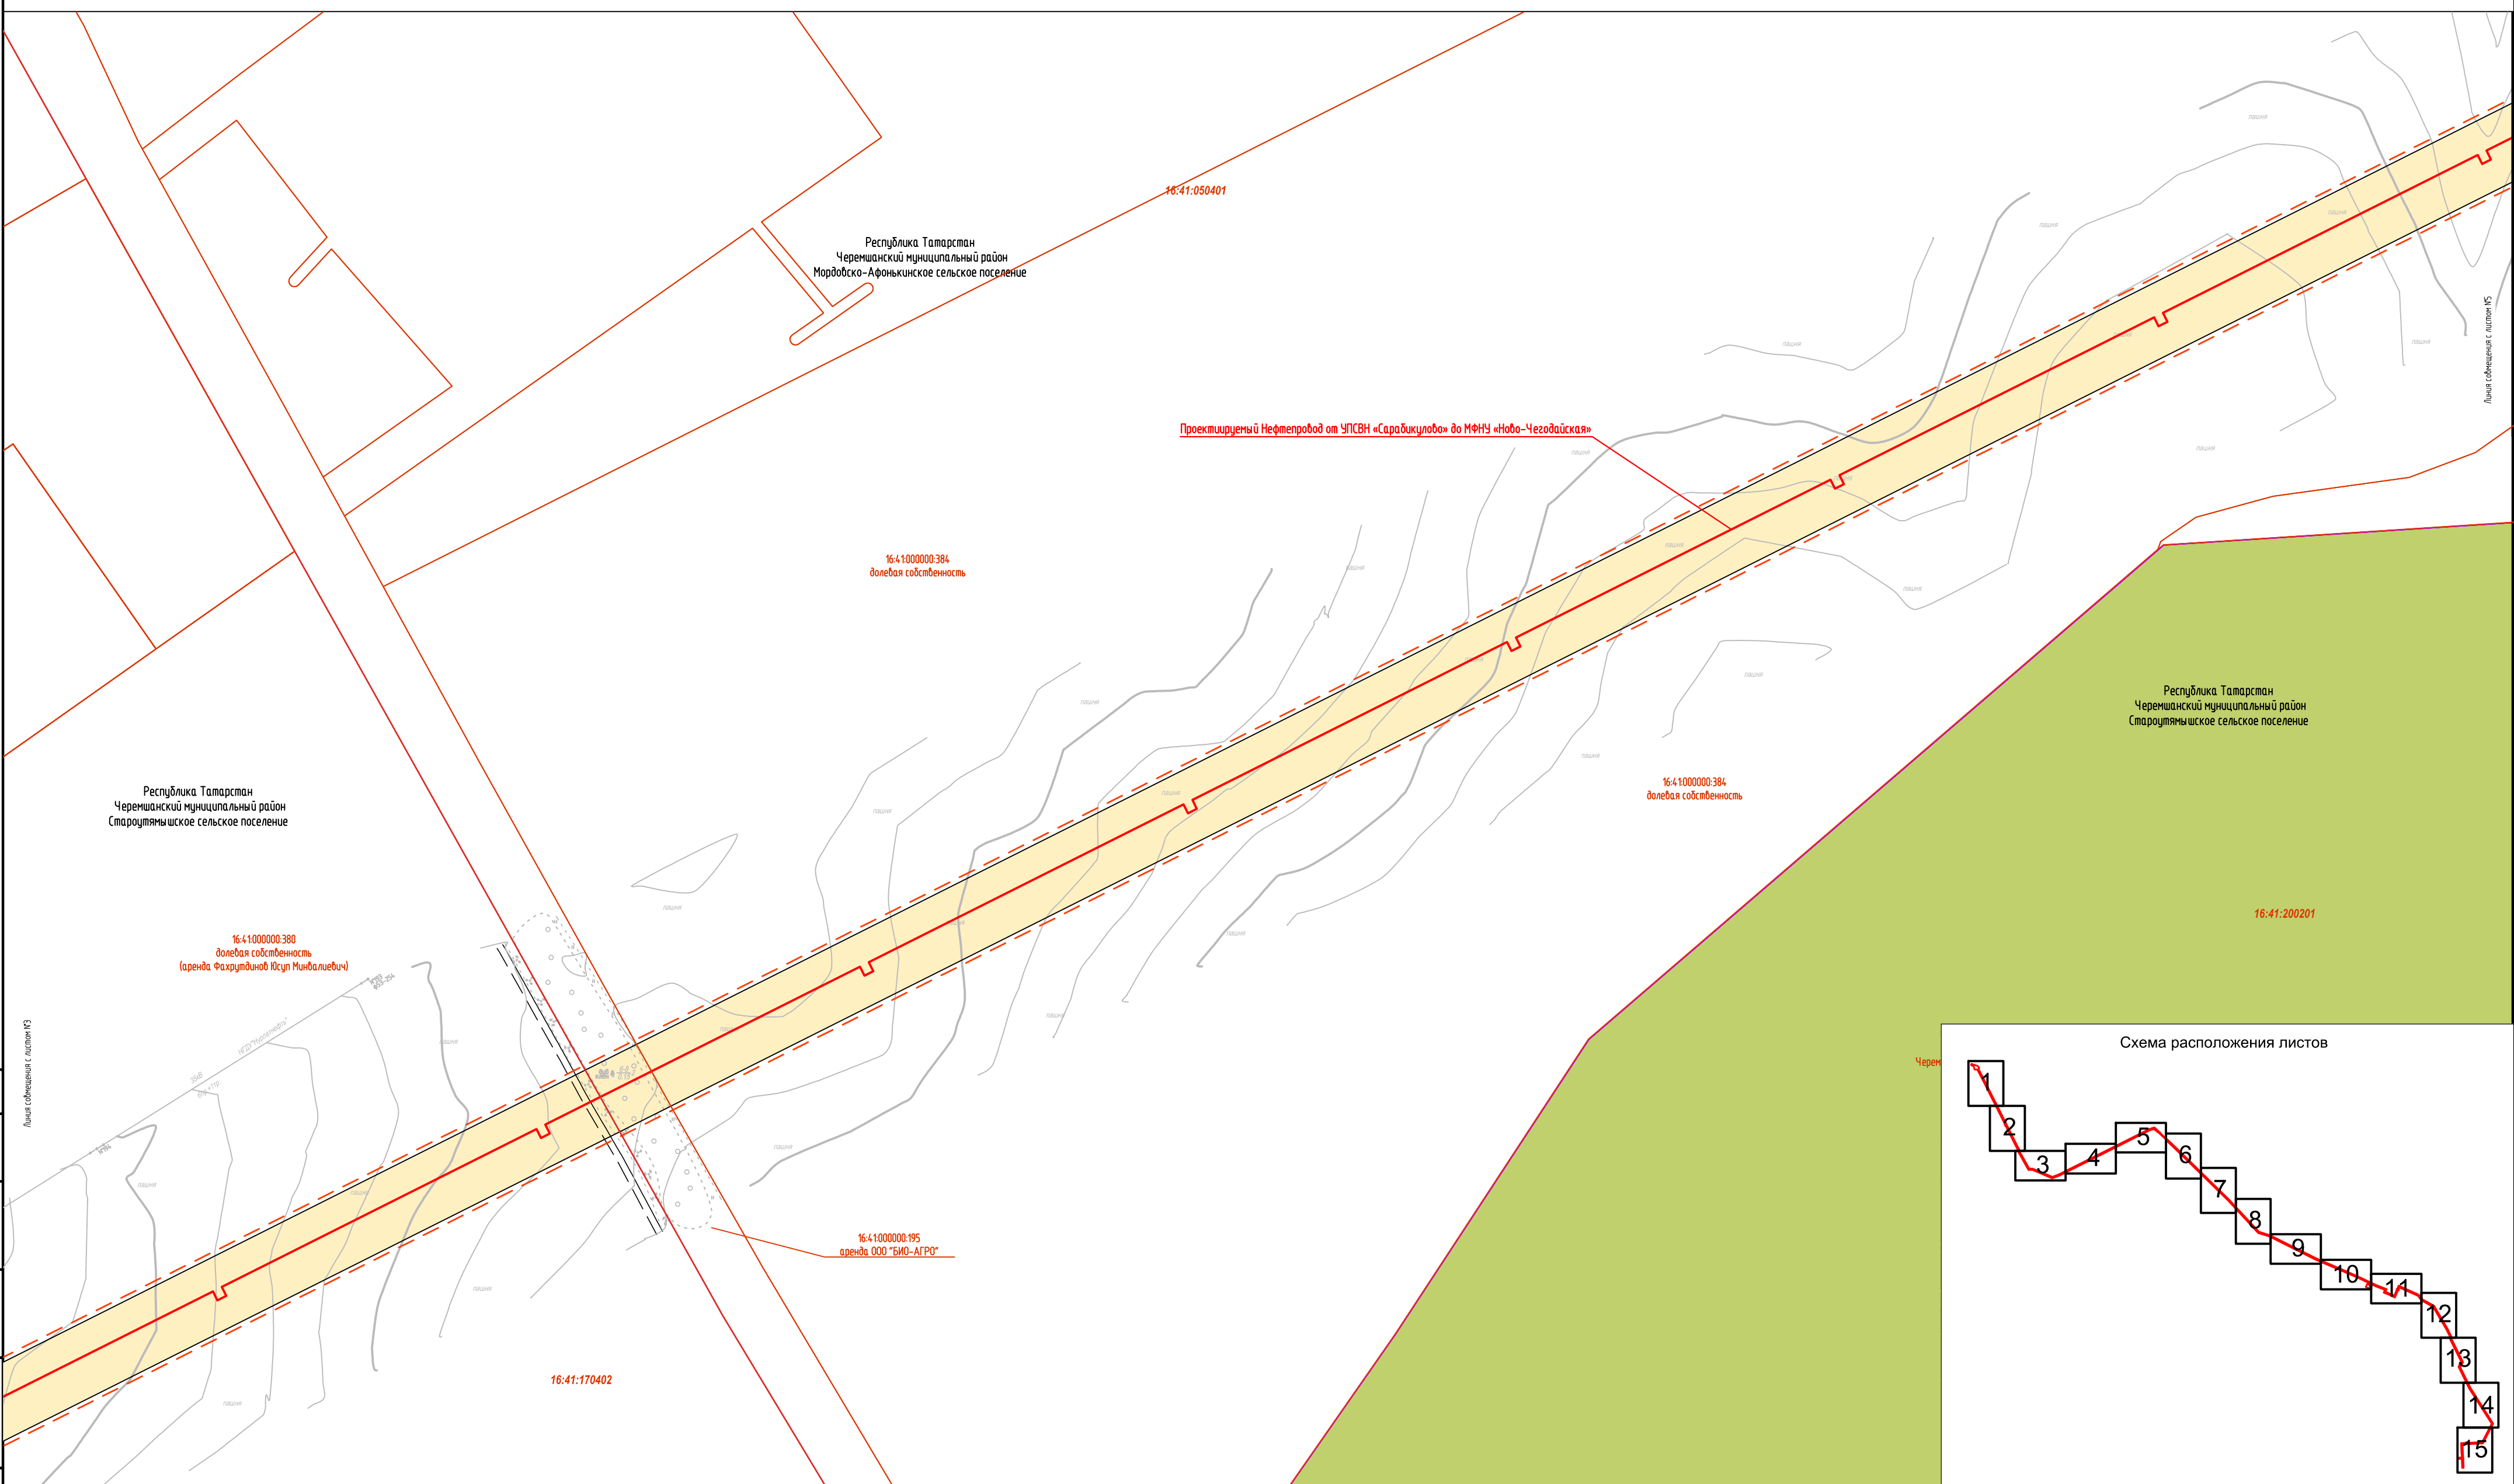


Условные обозначения представлены на Листе № 16

						2287-3200-ЕН-21-ППТ и ПМТ		
						Нефтепровод от УПСВН «Сарадикулово» до МФНУ «Ново-Чегодайская»		
Изм.	Колуч	Лист	Идок	Подпись	Дата			
Разраб.	Валетов				19.07.19	Чертеж проекта планировки территории	Стадия	Лист
Проб.	Шайнурова				19.07.19		П	4
Нач. отд.	Масич				19.07.19			16
Н. контр.	Шайнурова				19.07.19	Схема использования территории в период подготовки проекта планировки территории	000 ПФ	
ГИП	Янгиров				19.07.19		"Учреждопроектостройпроект"	

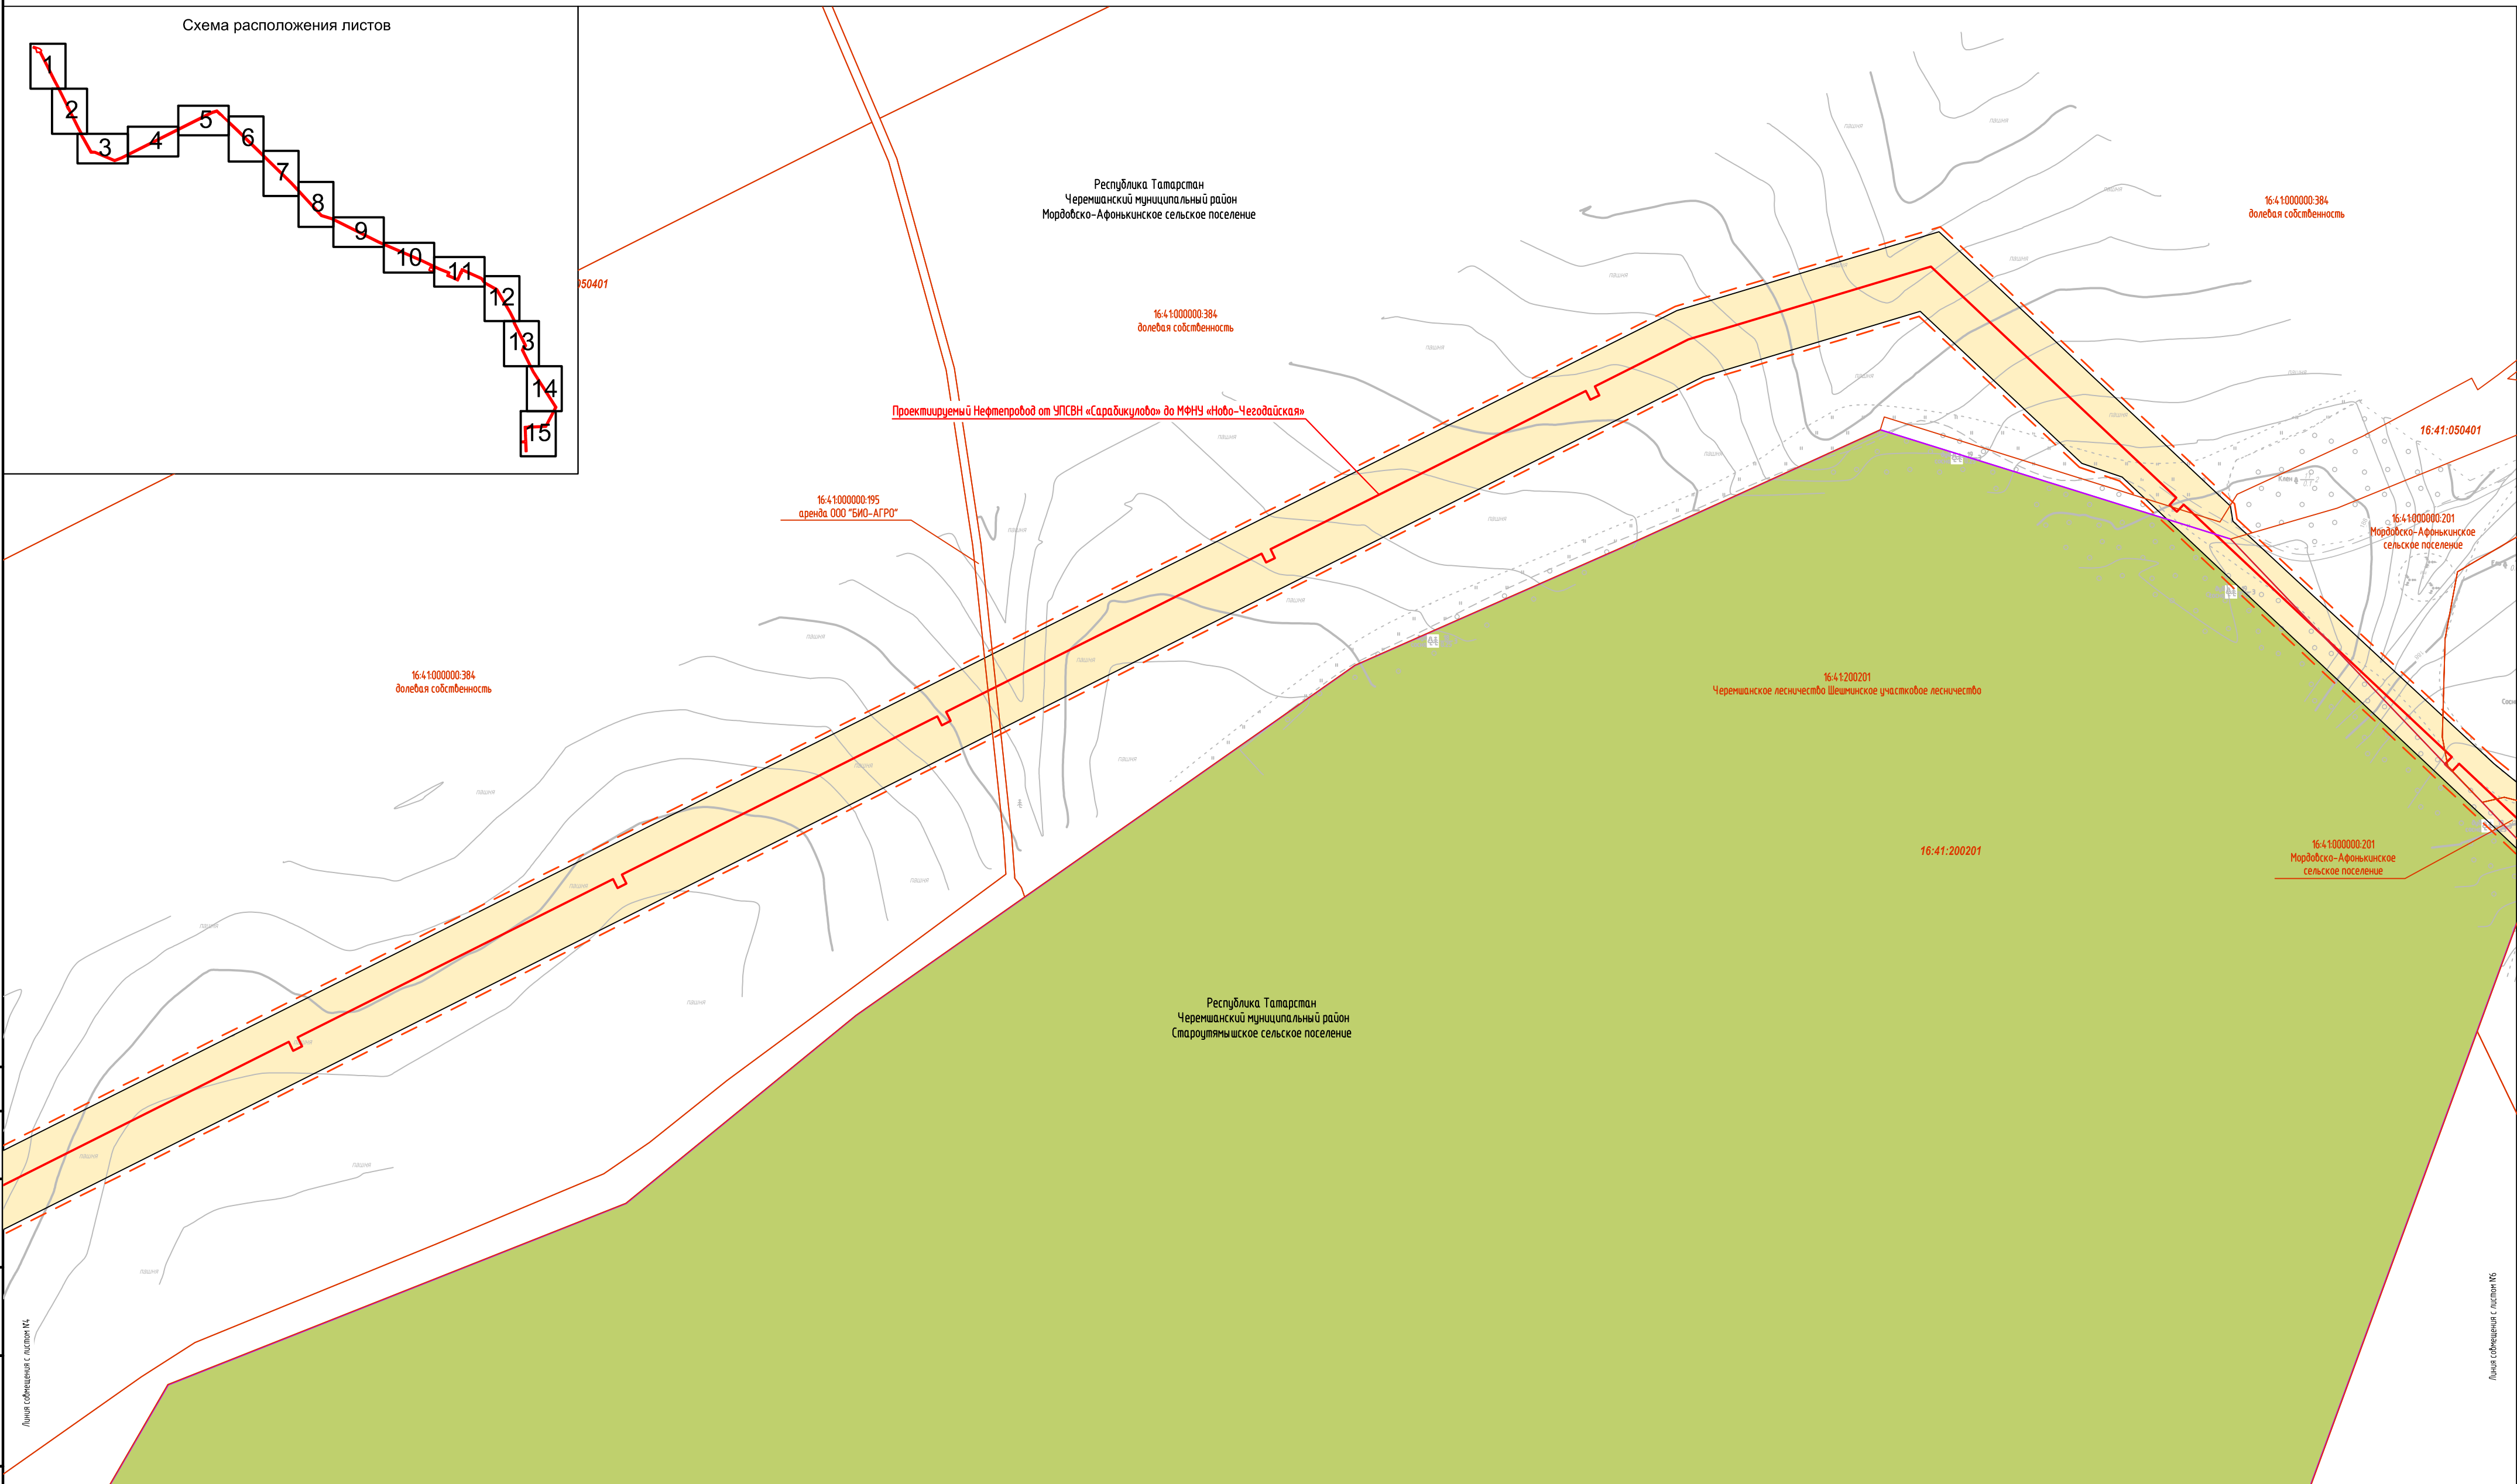

Условные обозначения представлены на Листе № 16


						2287-3200-ЕН-21-ППТ и ПМТ			
						Нефтепровод от УПСВН «Сарабукулово» до МФНУ «Ново-Чегодайсая»			
Изм.	Колуч	Лист	Ндк	Подпись	Дата	Чертеж проекта планировки территории	Стадия	Лист	Листов
Разраб.	Валетов				19.07.19		П	5	16
Проб.	Шайнурова				19.07.19				
Нач. отд.	Масич				19.07.19				
Н. контр.	Шайнурова				19.07.19	Схема использования территории в период подготовки проекта планировки территории	000 лф "Уралтрубопроводостройпроект"		
ГИП	Янгиров				19.07.19				

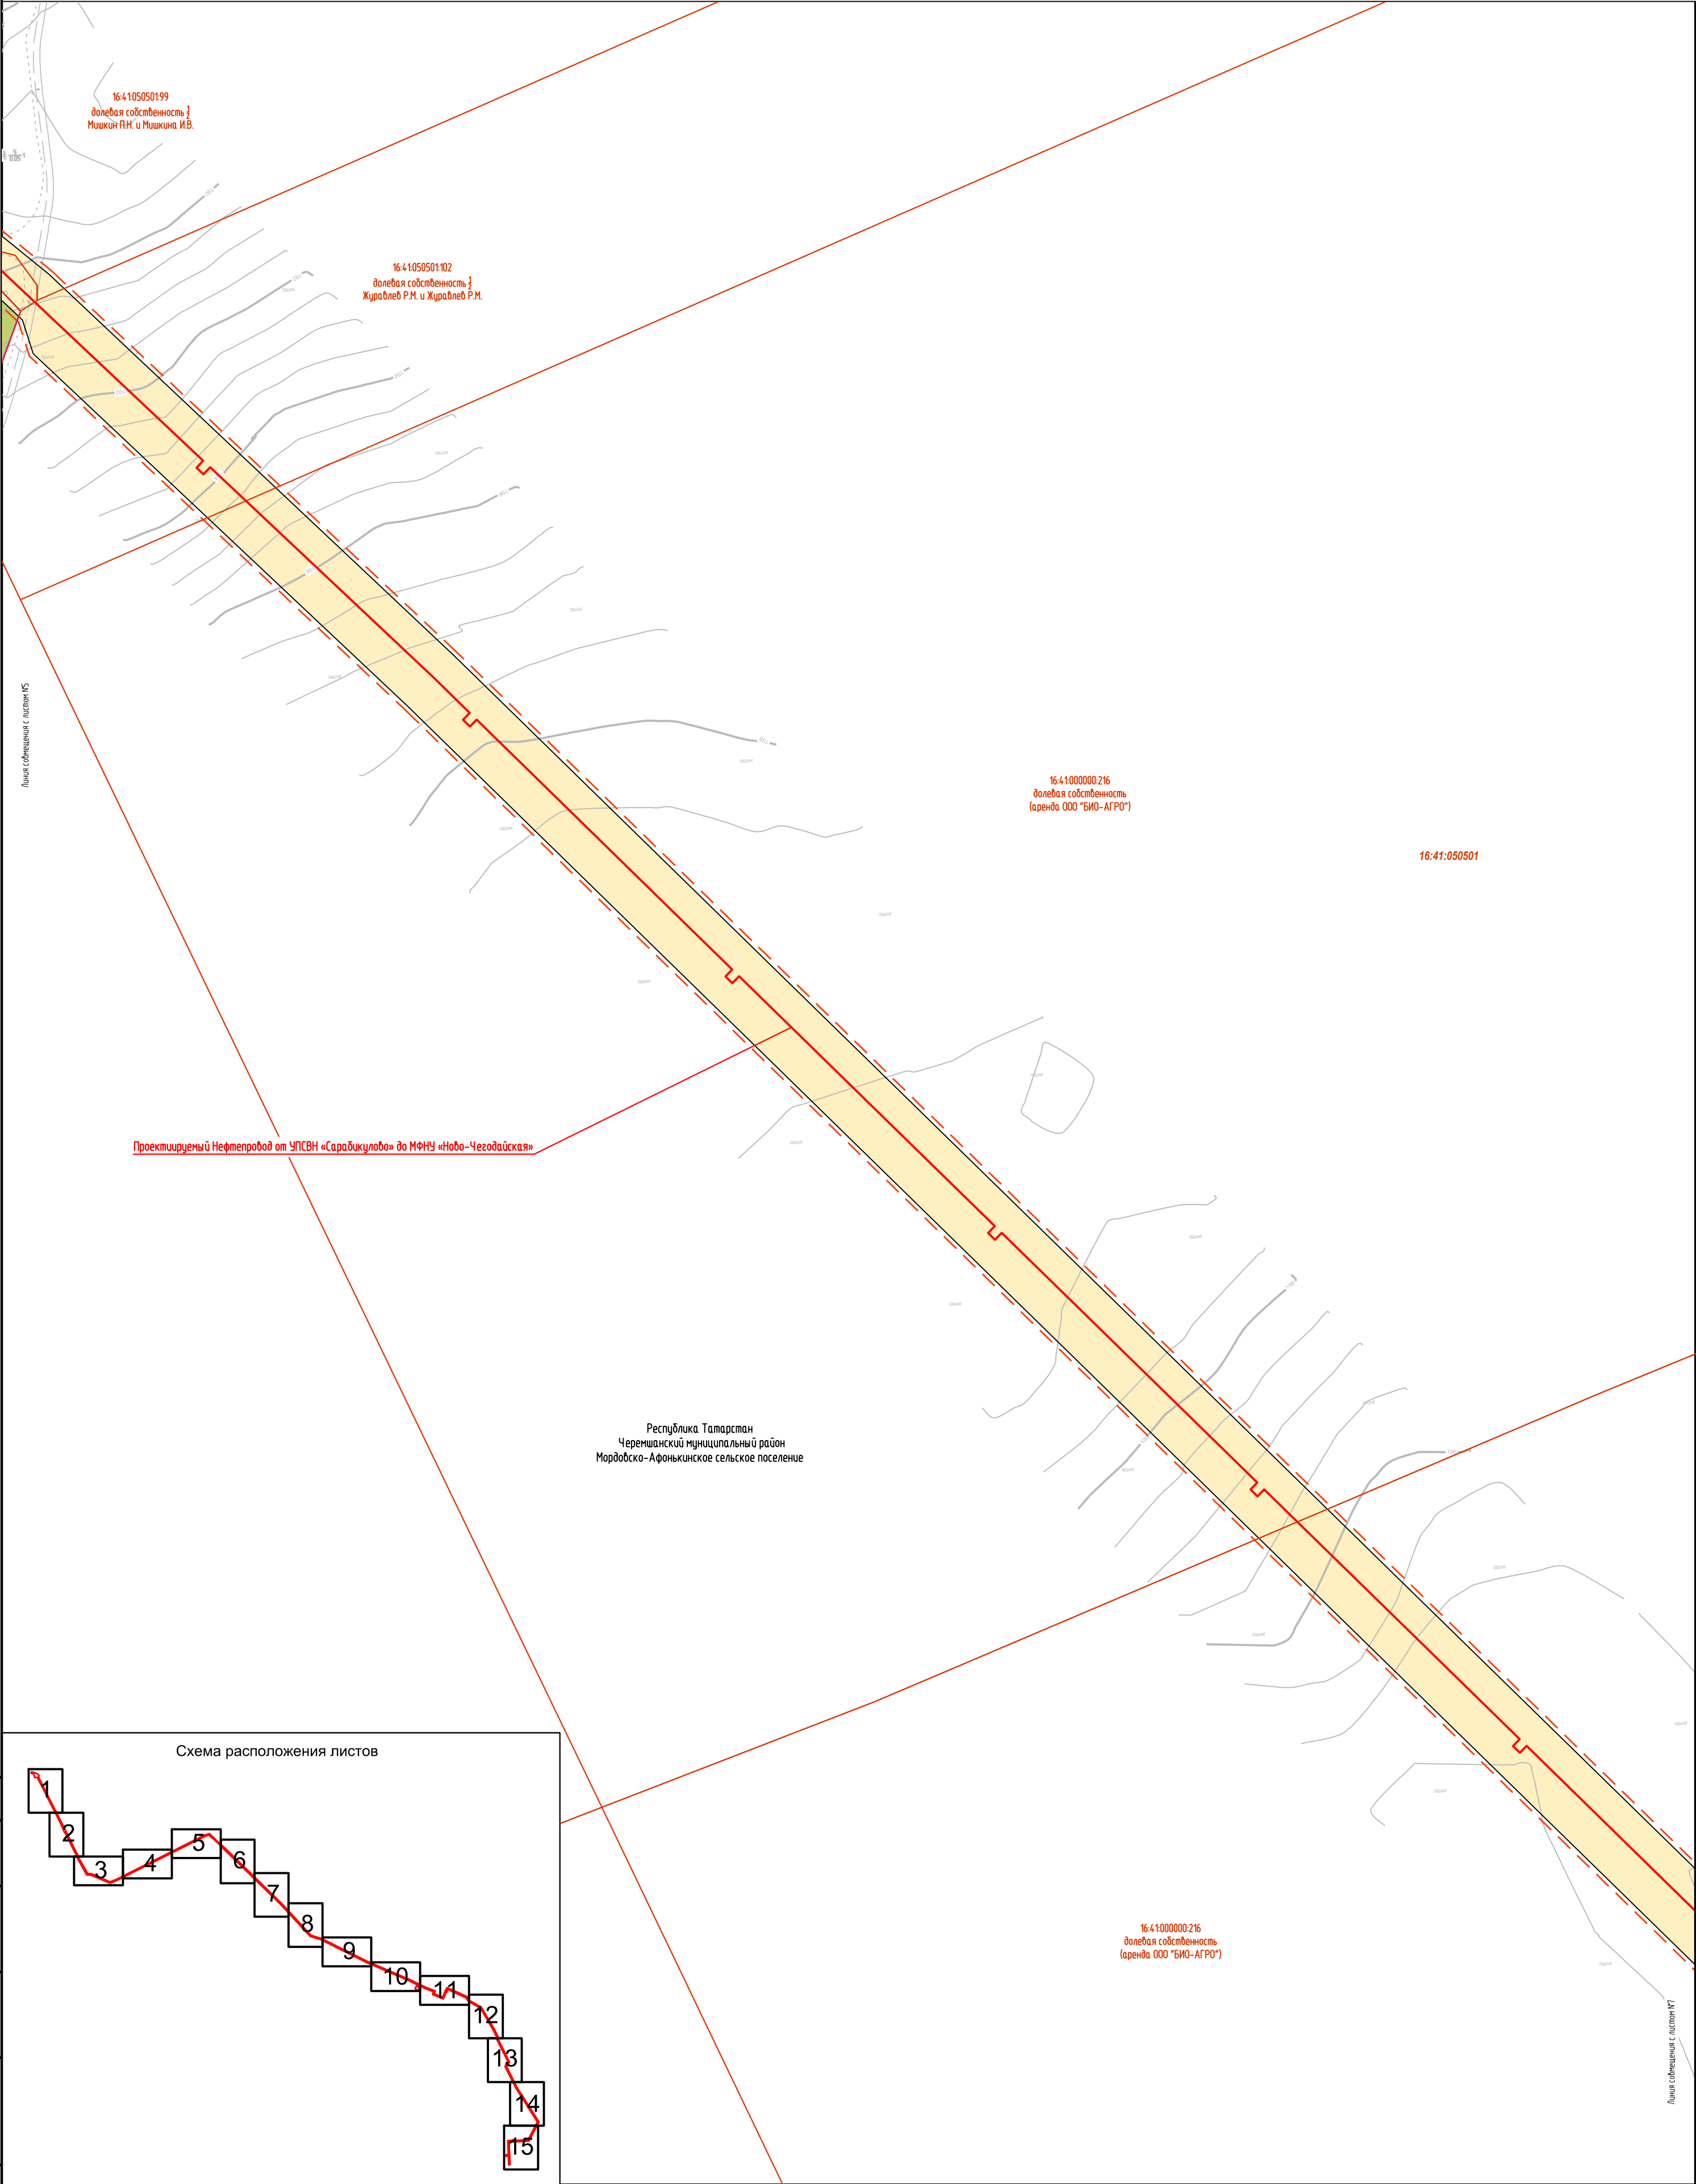

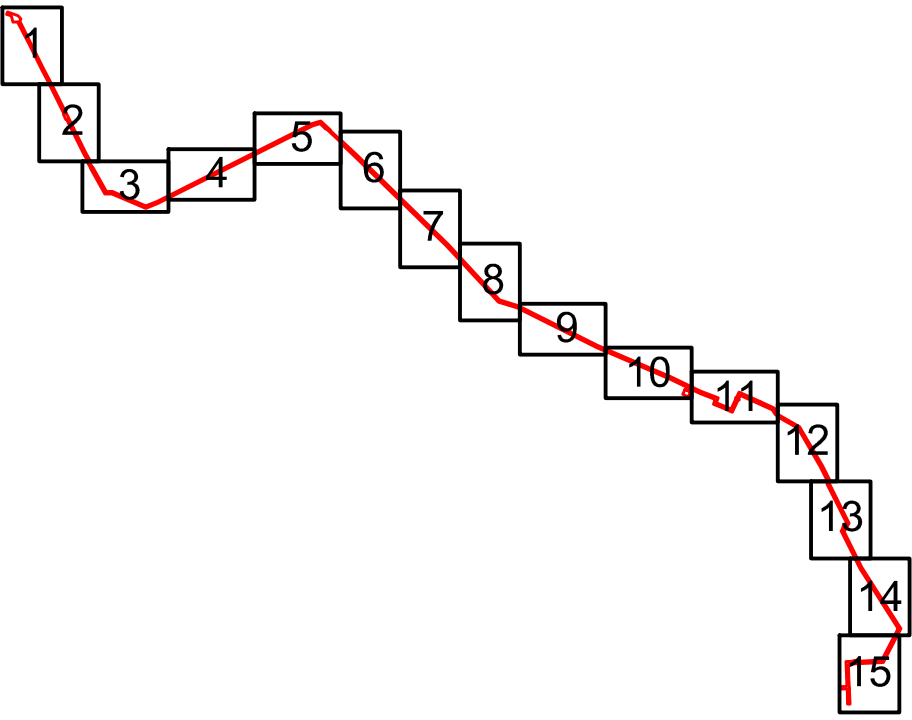Проектируемый Нефтепровод от УПСВН «Сарадикулово» до МФНУ «Ново-Чегодайская»






Республика Татарстан
Черемшанский муниципальный район
Мордобско-Афонькинское сельское поселение

Схема расположения листов



Условные обозначения представлены на Листе № 16

Согласовано				
Взам. инф. N				
Подпись и дата				
Инф. N подл.				

						2287-3200-ЕН-21-ППТ и ПМТ			
						Нефтепровод от УПСВН «Сарадикулово» до МФНУ «Ново-Чегодайская»			
Изм.	Кол.уч	Лист	Идок	Подпись	Дата	Чертеж проекта планировки территории	Стадия	Лист	Листов
Разраб.	Валетов				19.07.19		П	6	16
Проб.	Шайнурова				19.07.19				
Нач. отд.	Масич				19.07.19	Схема использования территории в период подготовки проекта планировки территории	000 ПФ "Уралтрубопроводстройпроект"		
Н. контр.	Шайнурова				19.07.19				
ГИП	Янгиров				19.07.19				


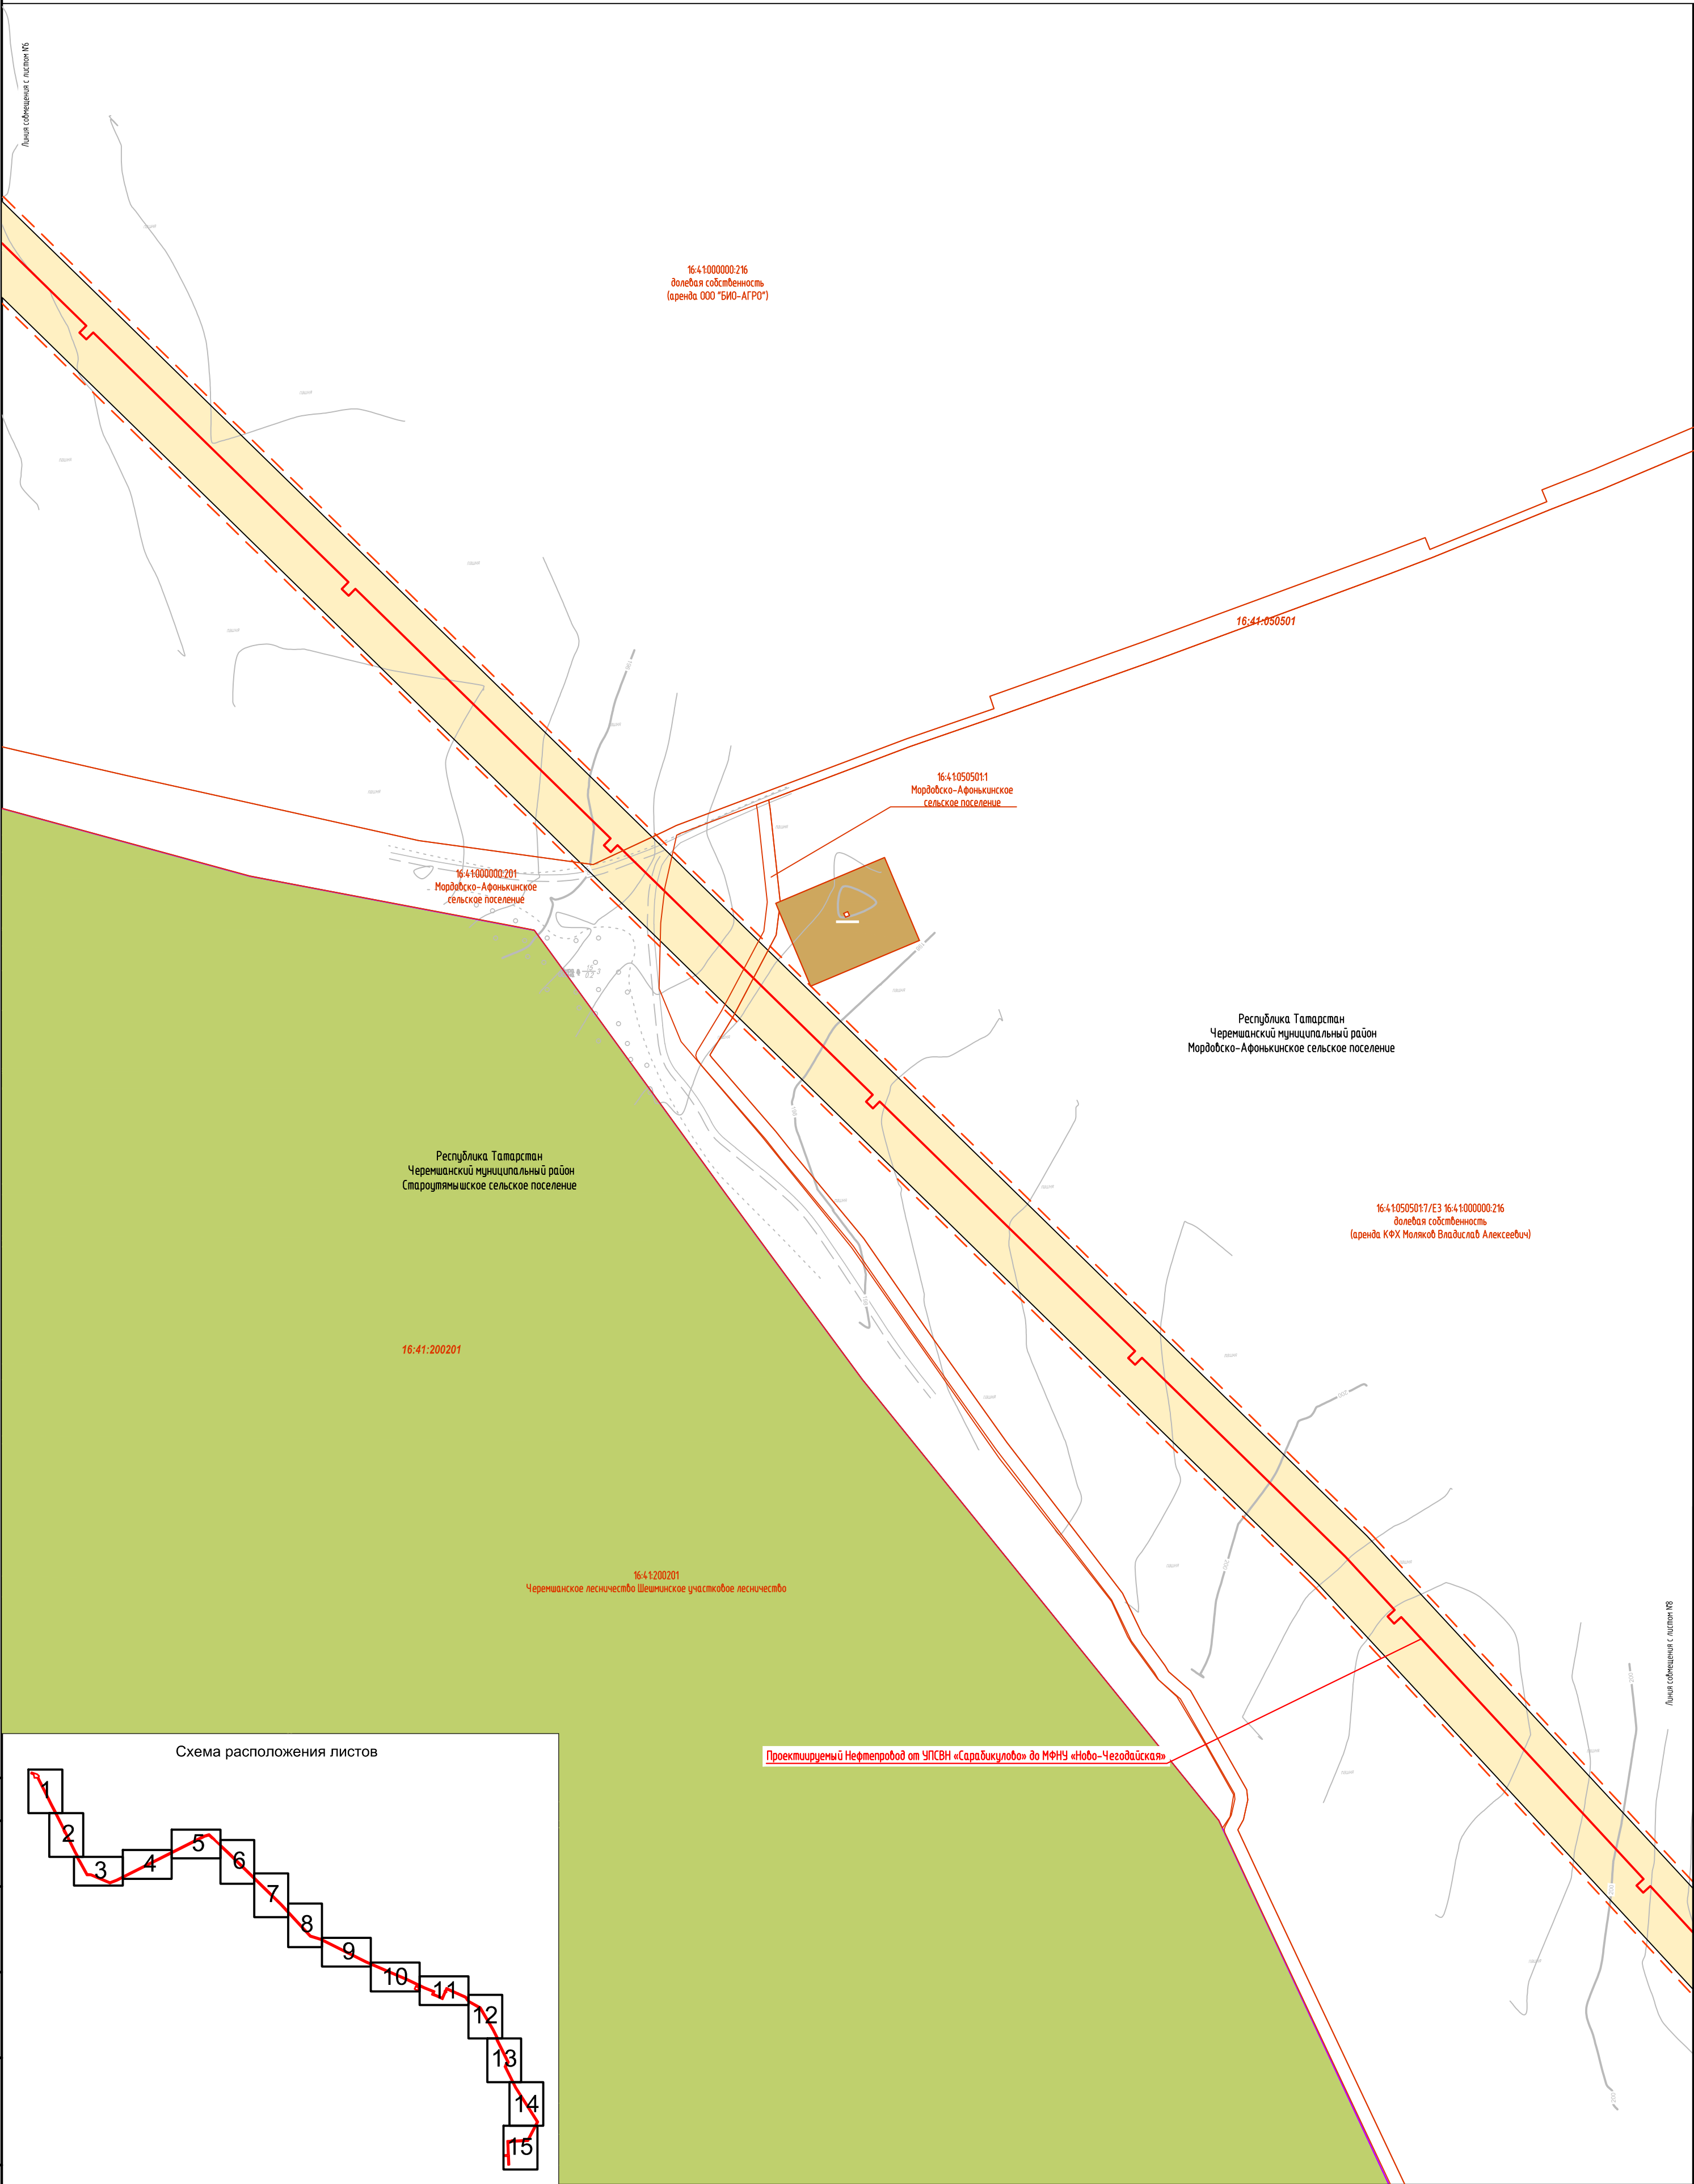



Схема расположения листов

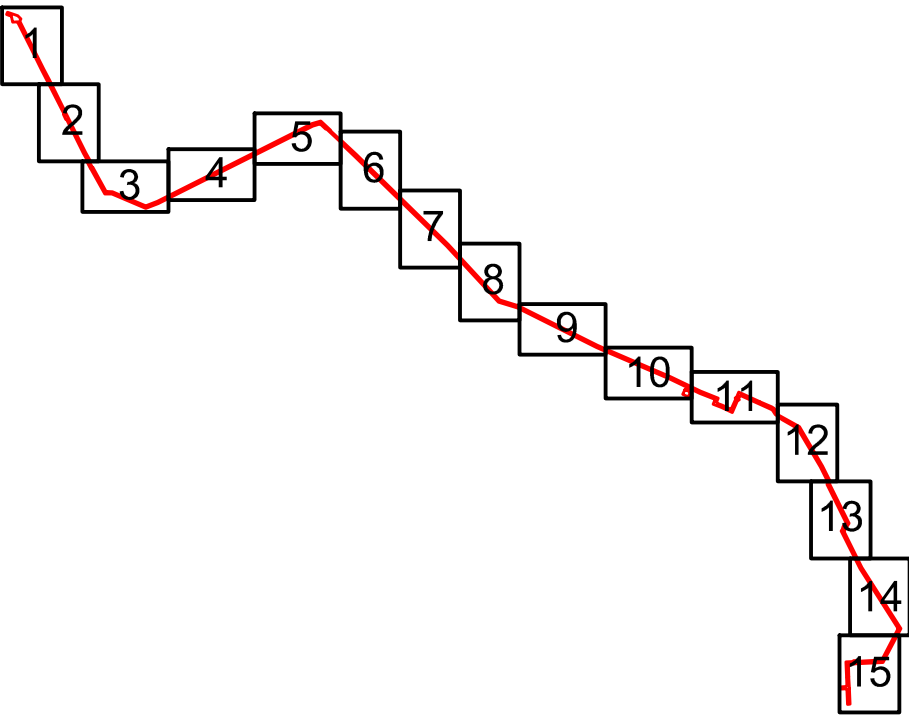

Условные обозначения представлены на Листе № 16

Согласовано					
Взам. инв. N					
Подпись и дата					
Инв. N подл.					


						2287-3200-ЕН-21-ППТ и ПМТ			
						Нефтепровод от УПСВН «Сарадикуллово» до МФНУ «Ново-Чегодайская»			
Изм.	Кол.уч	Лист	Идент	Подпись	Дата	Чертеж проекта планировки территории	Стадия	Лист	Листов
Разраб.	Валетов				19.07.19		П	7	16
Проб.	Шайнурова				19.07.19				
Нач. отд.	Масич				19.07.19	Схема использования территории в период подготовки проекта планировки территории	000 ПФ "Уралтрубопроводстройпроект"		
Н. контр.	Шайнурова				19.07.19				
ГИП	Янгиров				19.07.19				

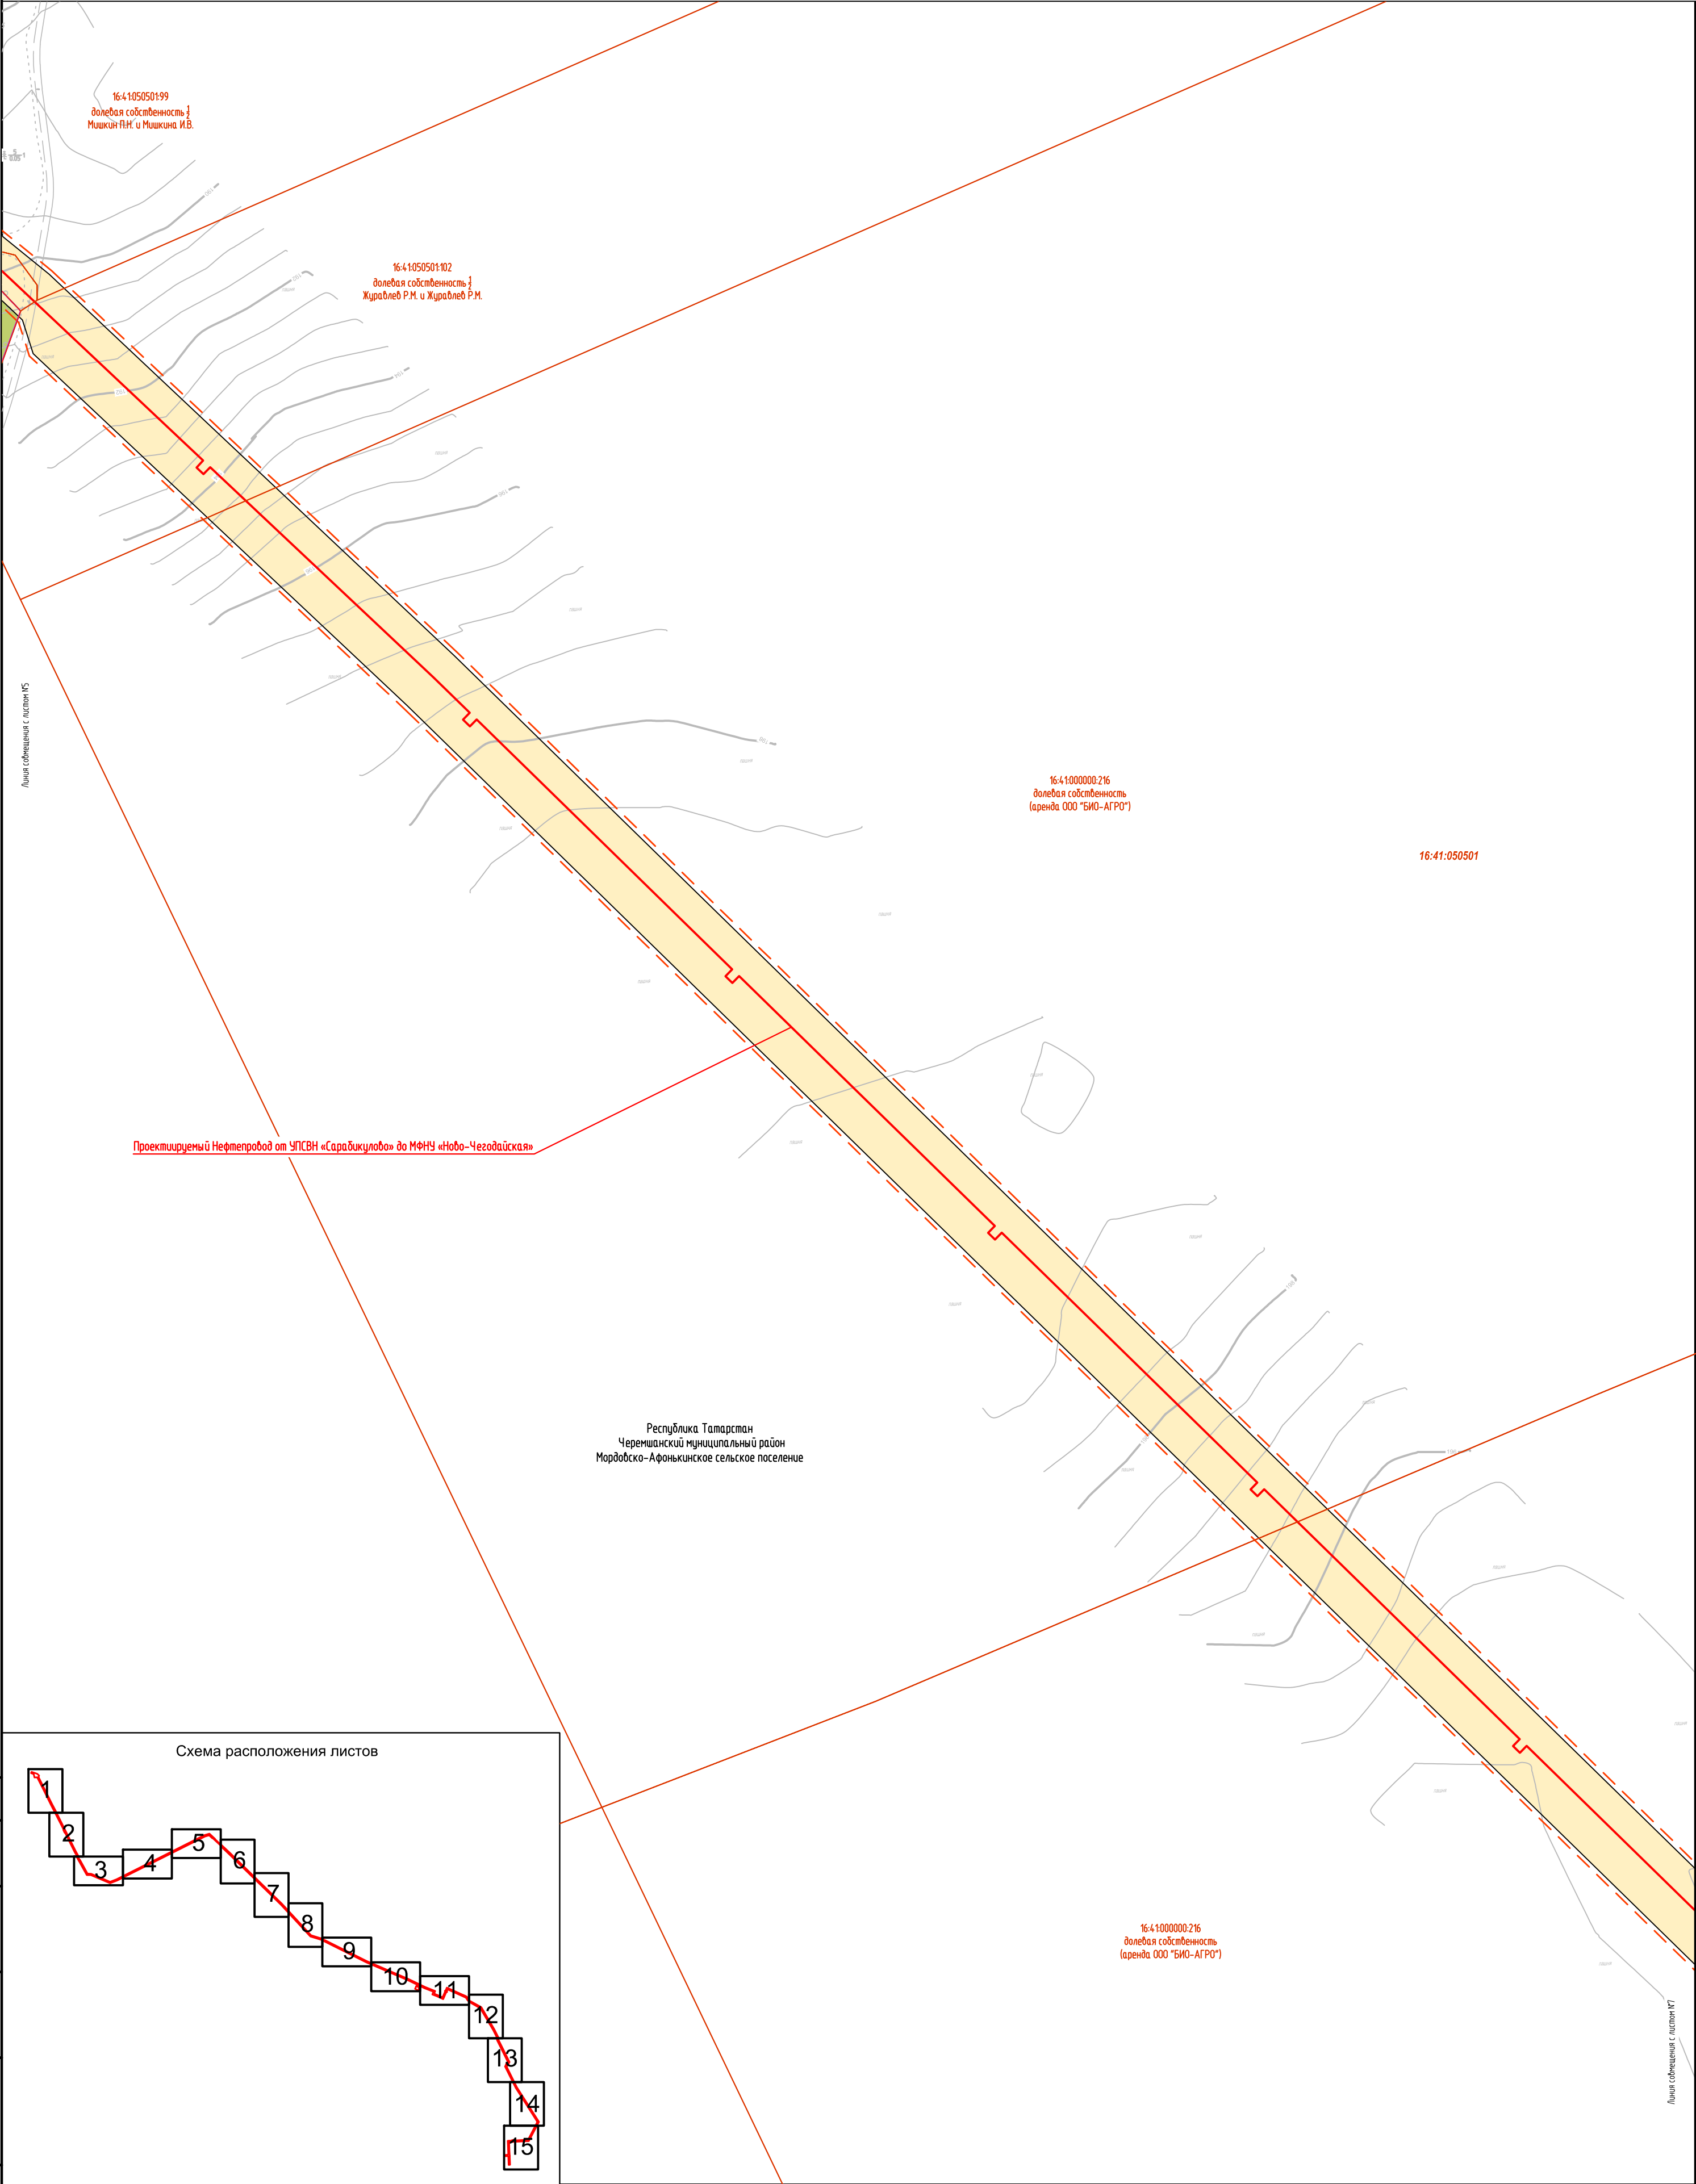

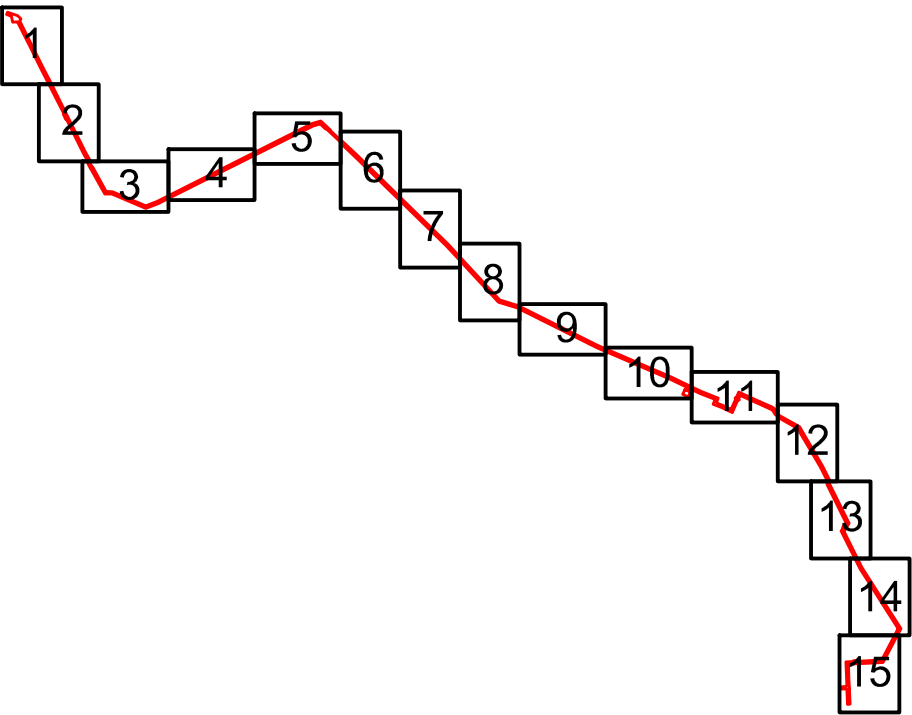Проектируемый Нефтепровод от УПСВН «Сарадикулово» до МФНУ «Ново-Чегодайская»

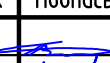

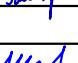

Республика Татарстан
Черемшанский муниципальный район
Мордобско-Афонькинское сельское поселение


Схема расположения листов




Условные обозначения представлены на Листе № 16

Согласовано				
Взам. инф. N				
Подпись и дата				
Инф. N подл.				

						2287-3200-ЕН-21-ППТ и ПМТ			
						Нефтепровод от УПСВН «Сарадикулово» до МФНУ «Ново-Чегодайская»			
Изм.	Кол.уч	Лист	Идок	Подпись	Дата	Чертеж проекта планировки территории	Стадия	Лист	Листов
Разраб.	Валетов				19.07.19		П	8	16
Проб.	Шайнурова				19.07.19				
Нач. отд.	Масич				19.07.19	Схема использования территории в период подготовки проекта планировки территории	000 ПФ "Уралтрубопроводстройпроект"		
Н. контр.	Шайнурова				19.07.19				
ГИП	Янгиров				19.07.19				

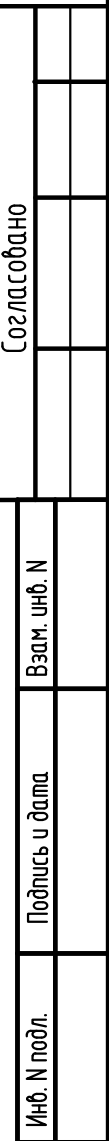

						2287-3200-ЕН-21-ППТцПМТ			
						Нефтепровод от УПСВН «Сарадикулово» до МФНУ «Ново-Чегодайская»			
Изм.	Колуч.	Лист	Ндок	Подпись	Дата				
Разраб.	Валетов				19.07.19	Чертеж проекта планировки территории	Стадия	Лист	Листов
Проб.	Шайнурова				19.07.19		П	9	16
Нач. отд.	Масич				19.07.19				
Н. контр.	Шайнурова				19.07.19	Схема использования территории в период подготовки проекта планировки территории	ООО ПФ "Уралтрубодропостройпроект"		
ГИП	Янгиров				19.07.19				

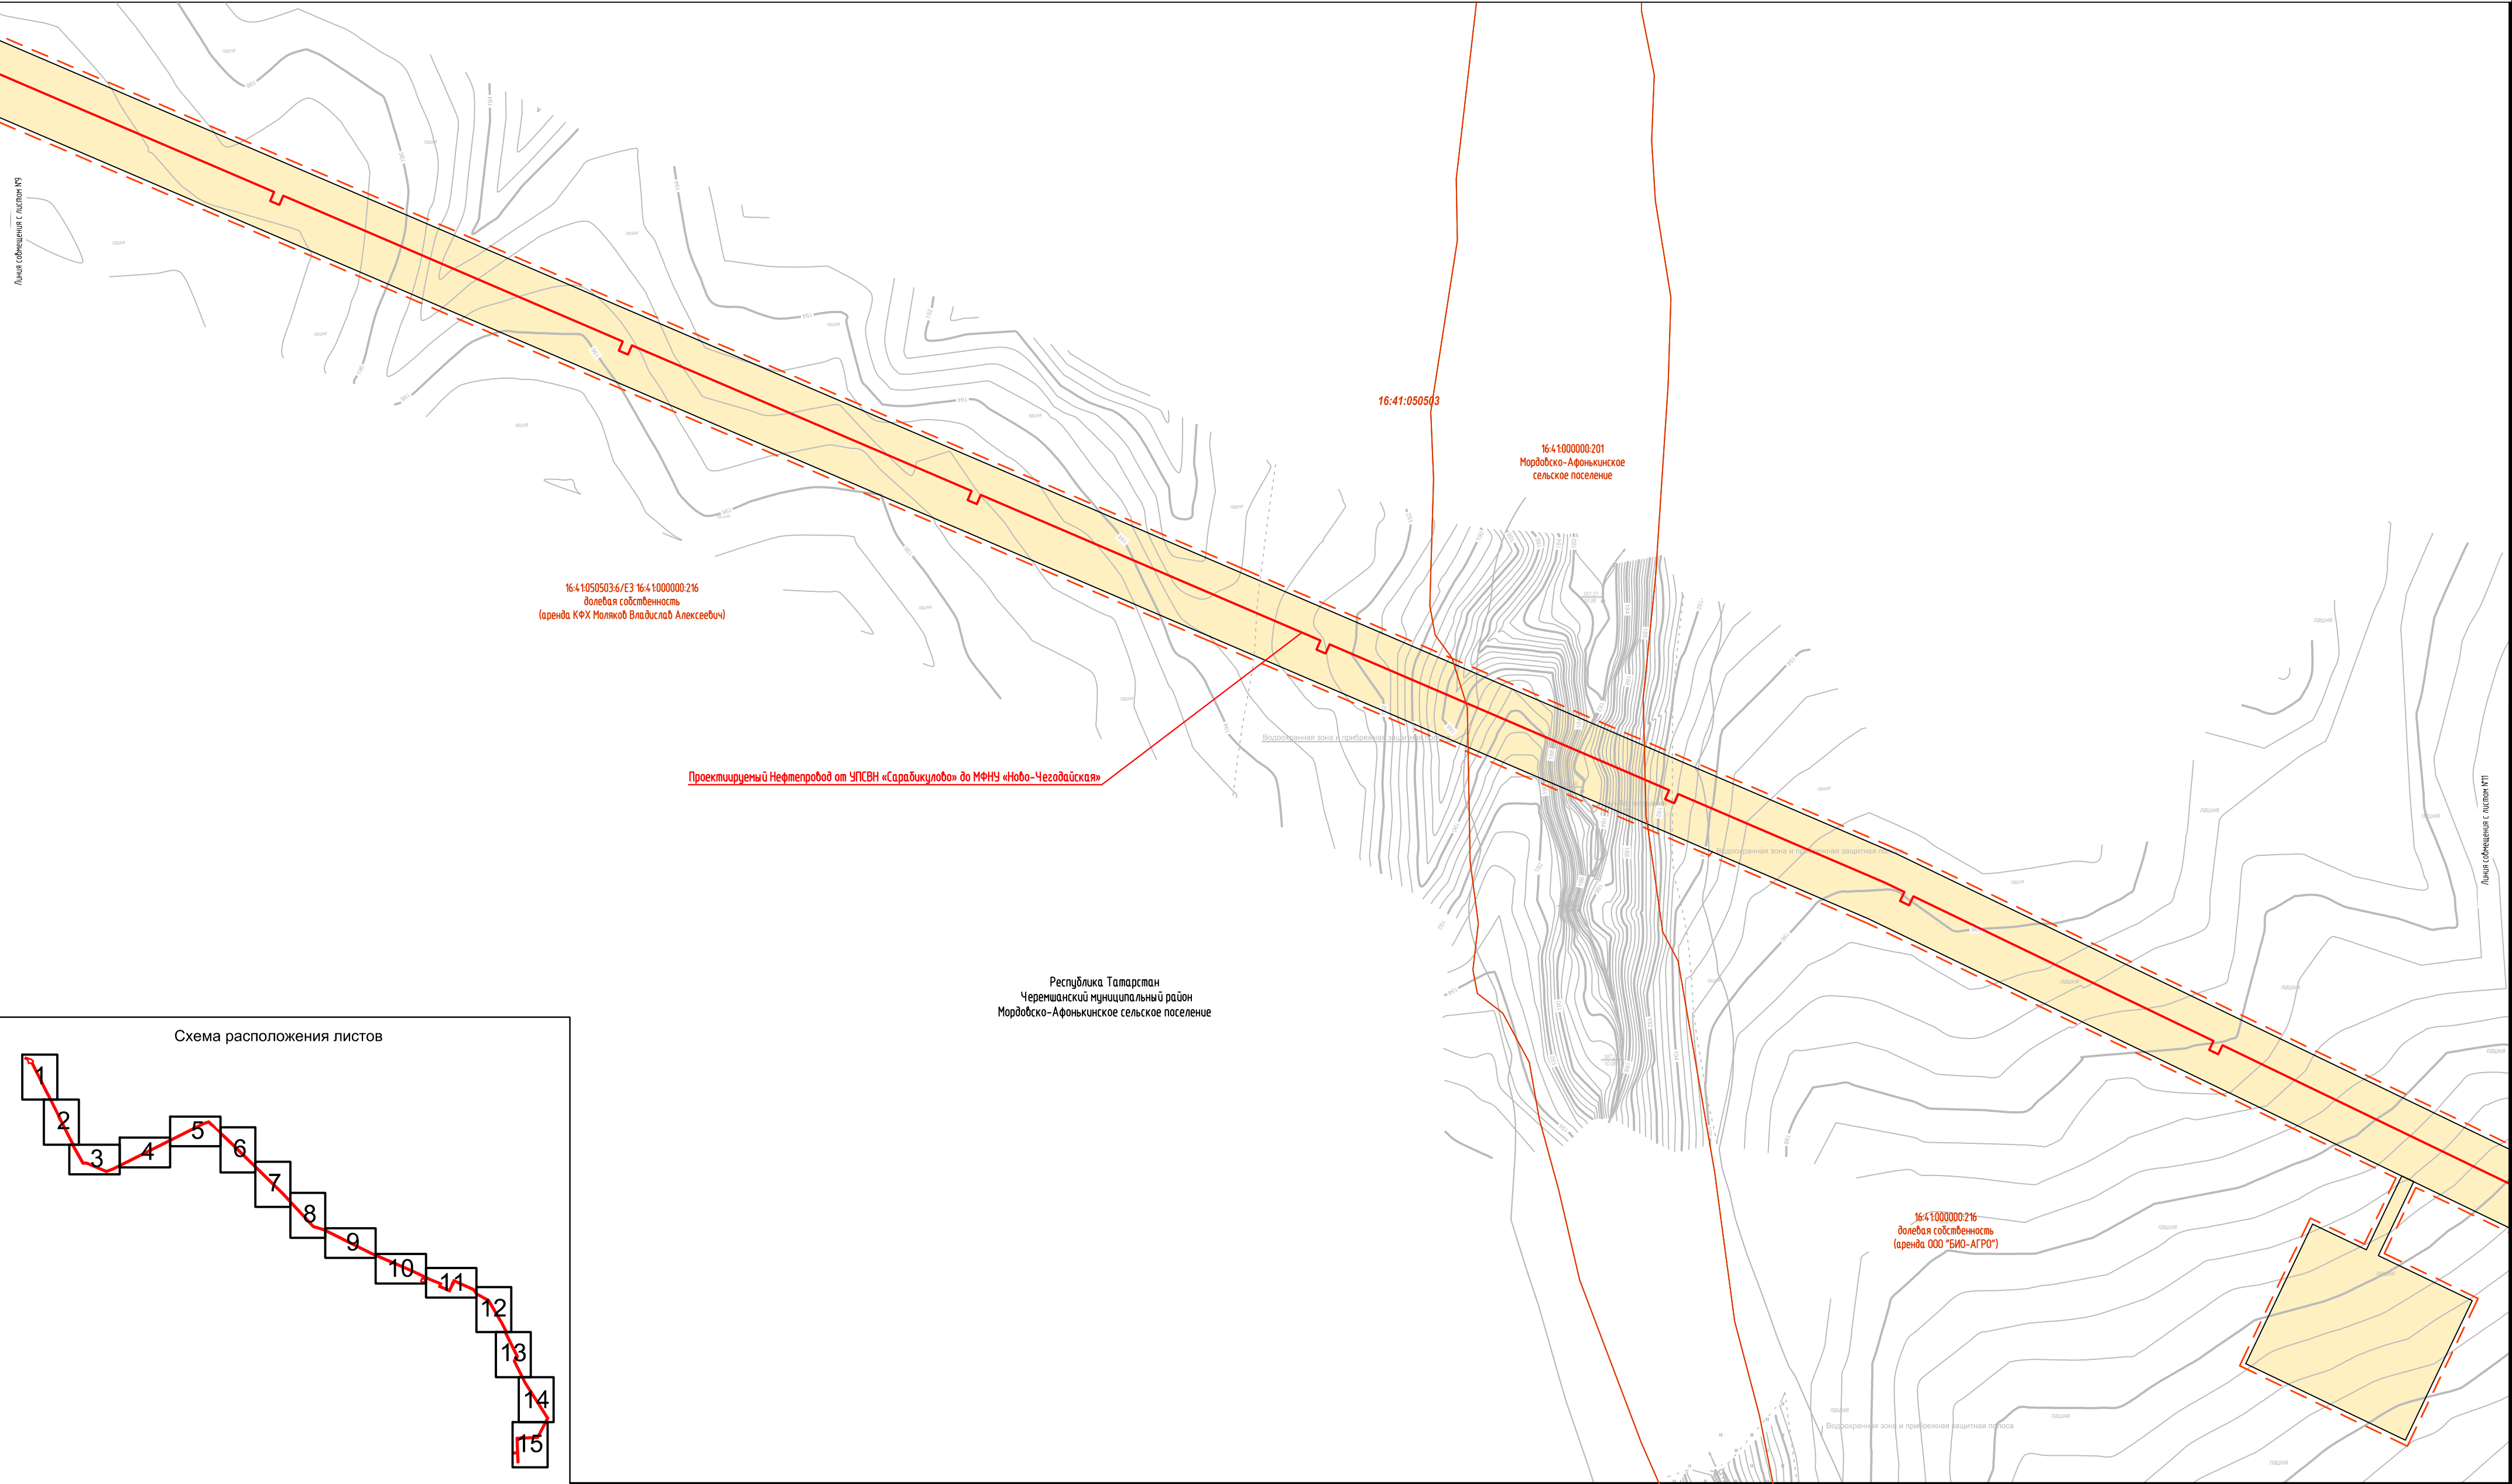


Условные обозначения представлены на Листе № 16

Изм.	Колуч	Лист	Ндок	Подпись	Дата
Разраб.	Валетов	19.07.19			
Проб.	Шайнурова	19.07.19			
Нач. отд.	Масич	19.07.19			
Н. контр.	Шайнурова	19.07.19			
ГИП	Янгирова	19.07.19			

2287-3200-ЕН-21-ППТ и ПМТ			
Нефтепровод от УПСВН «Сарадикулово» до МФНУ «Ново-Чезодайская»			
Чертеж проекта планировки территории	Стадия	Лист	Листов
	П	10	16
Схема использования территории в период подготовки проекта планировки территории		000 ПФ "Уралтрубопробудстройпроект"	

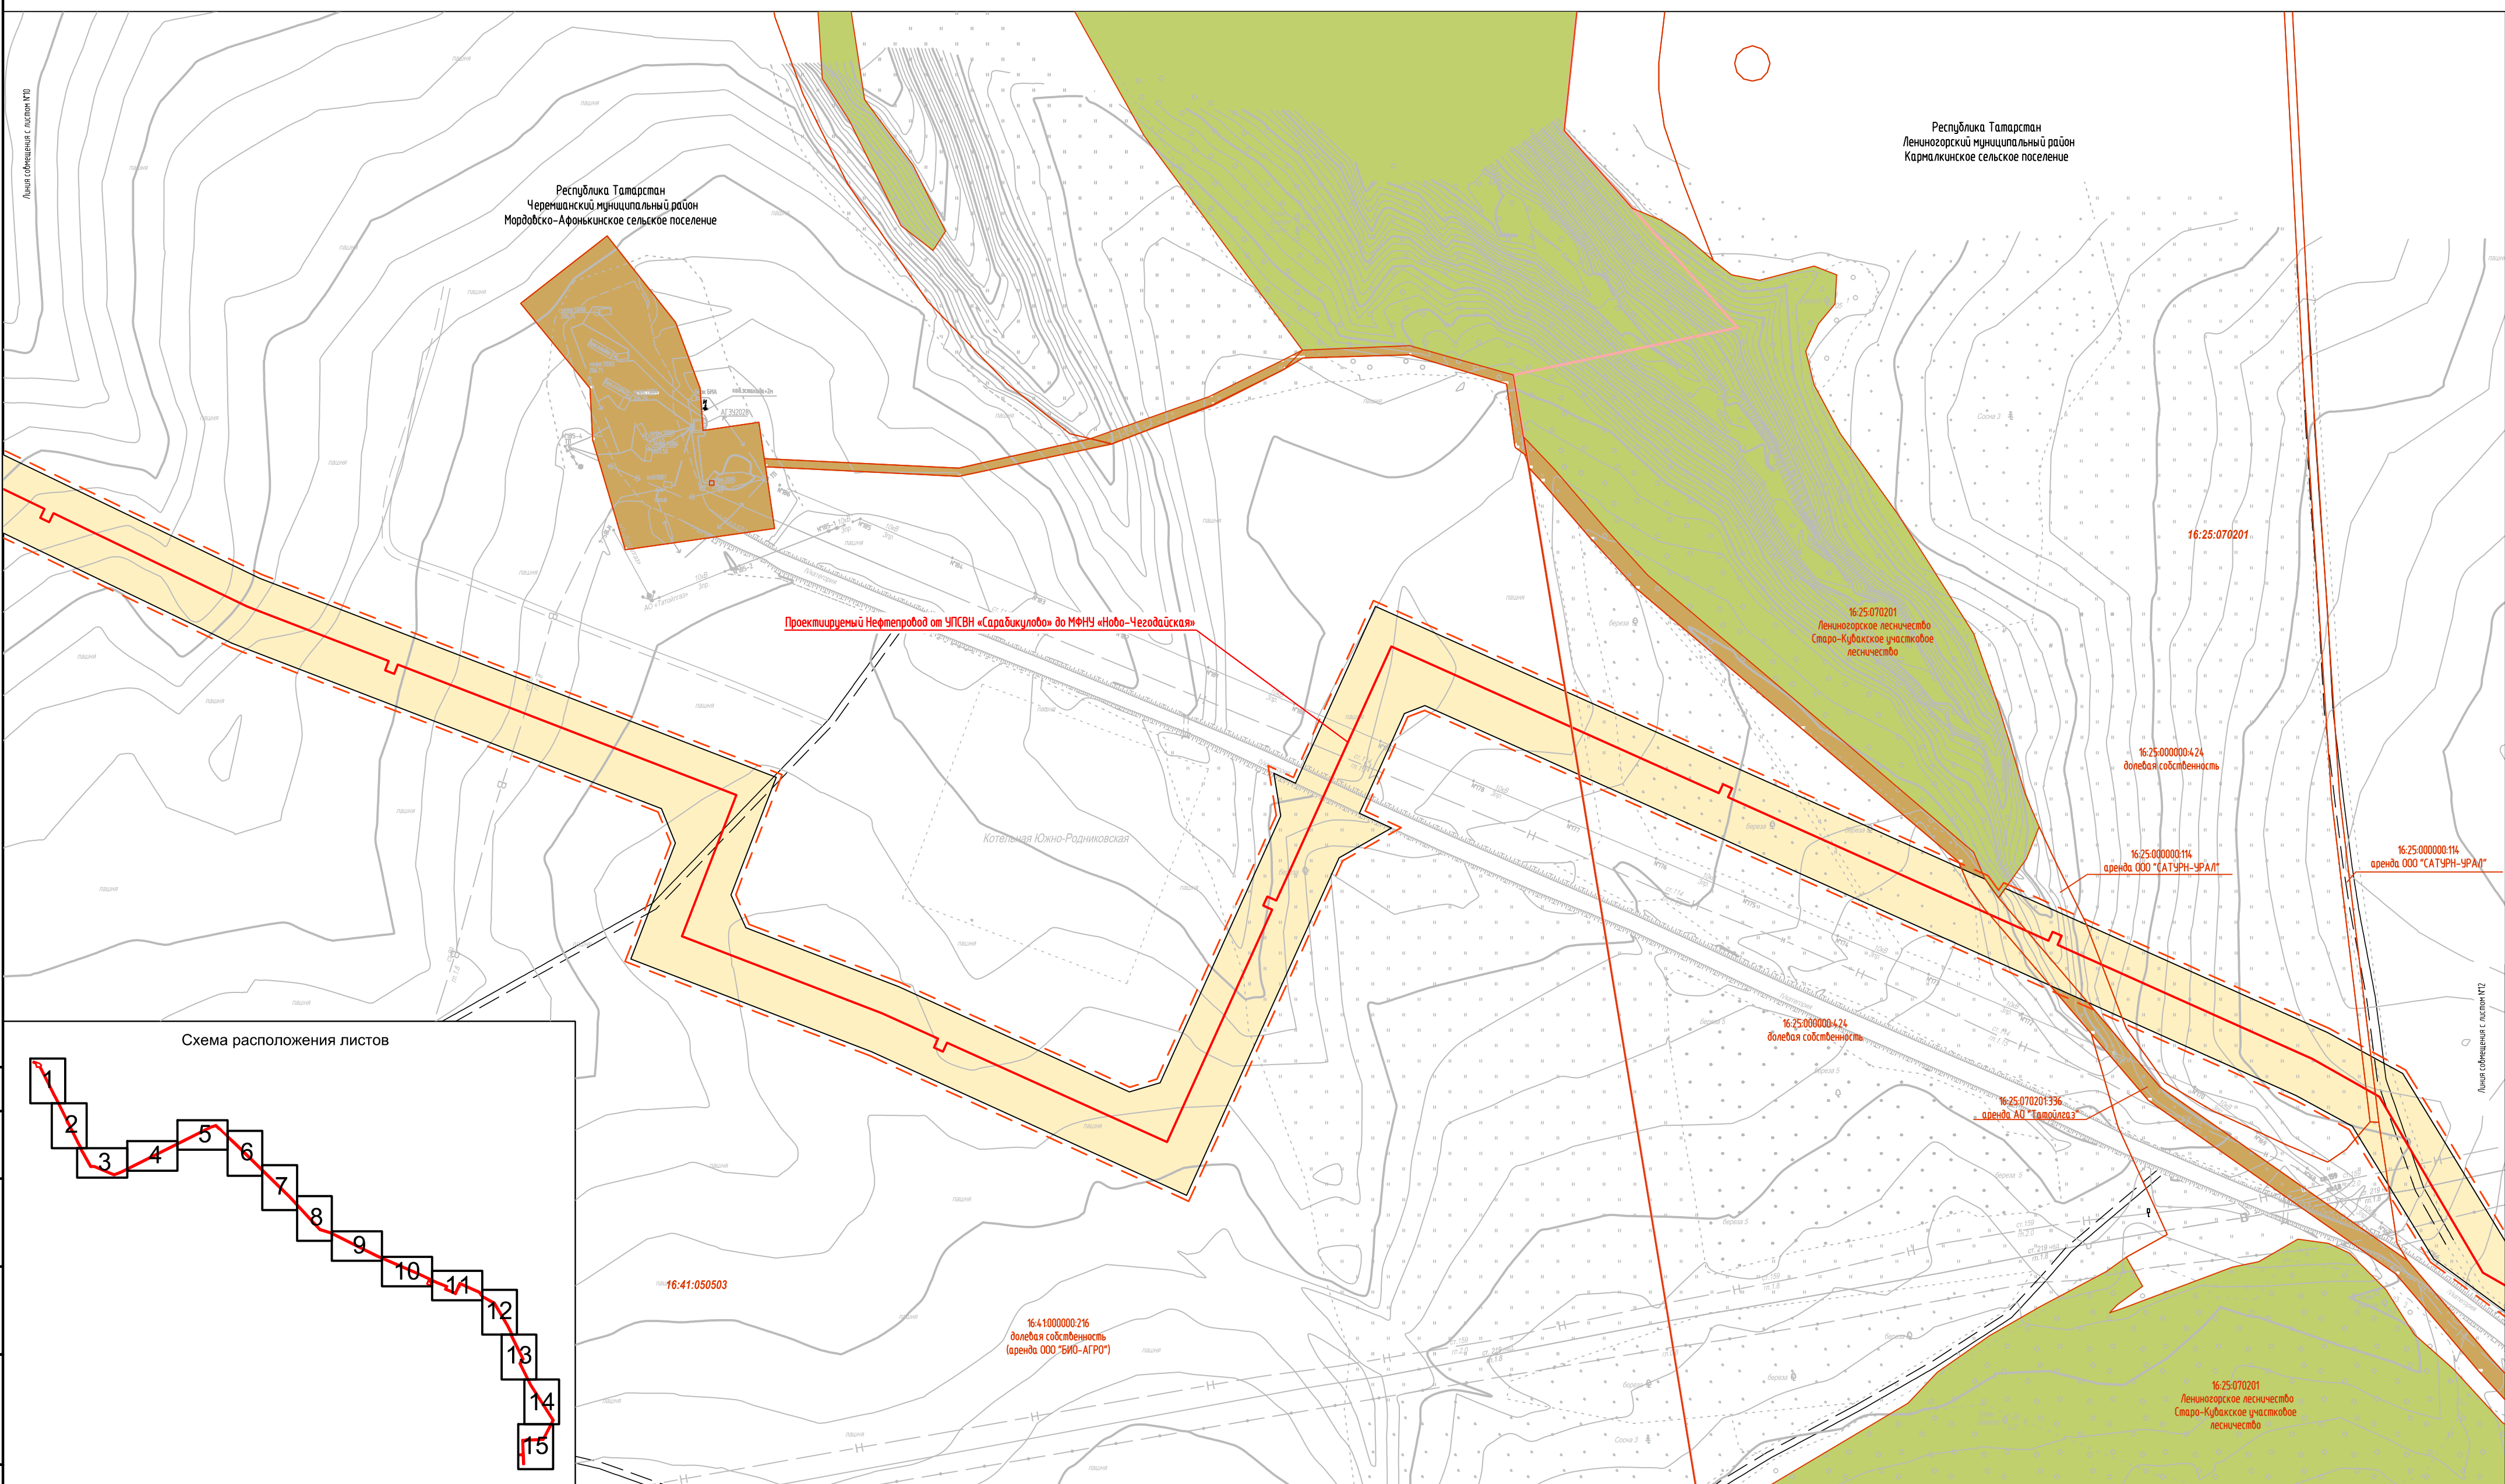Формат А2



2287-3200-EH-21-ППТУПМТ

Чертеж проекта планировки территории

Схема использования территории в период
подготовки проекта планировки
территории

ООО ПФ
"Уралтрудопробудстройпроект"



Формат А2

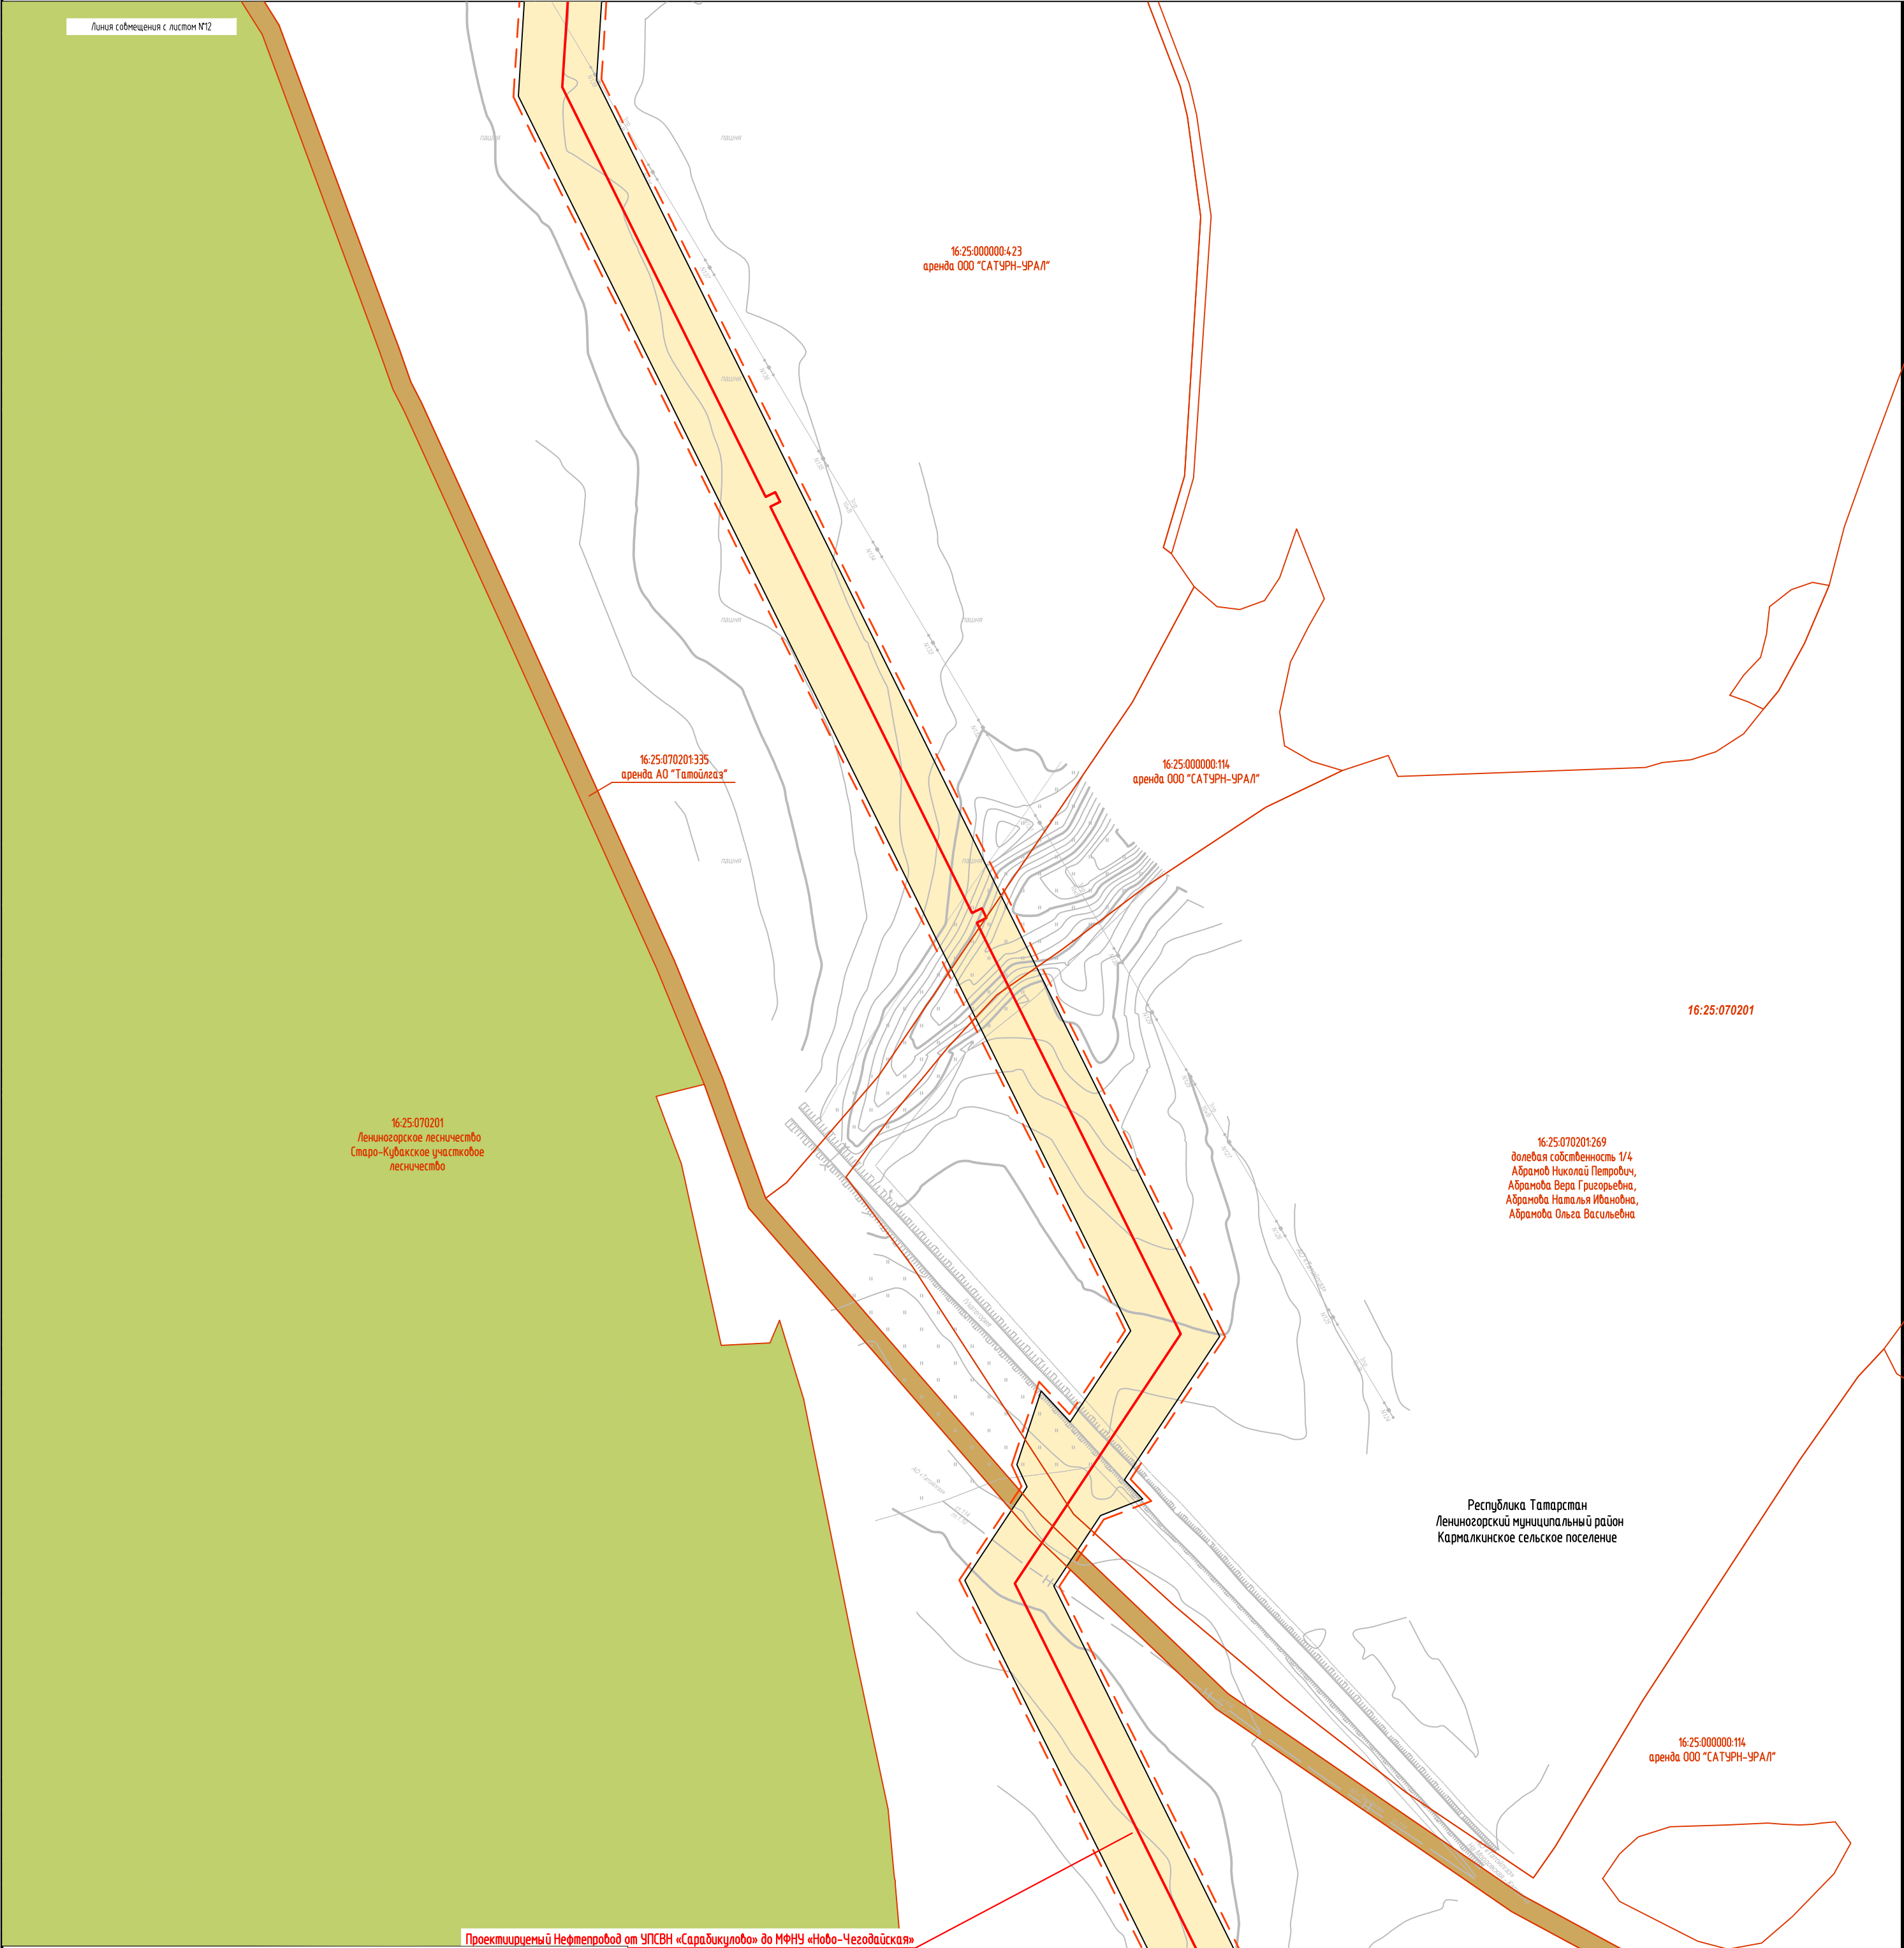
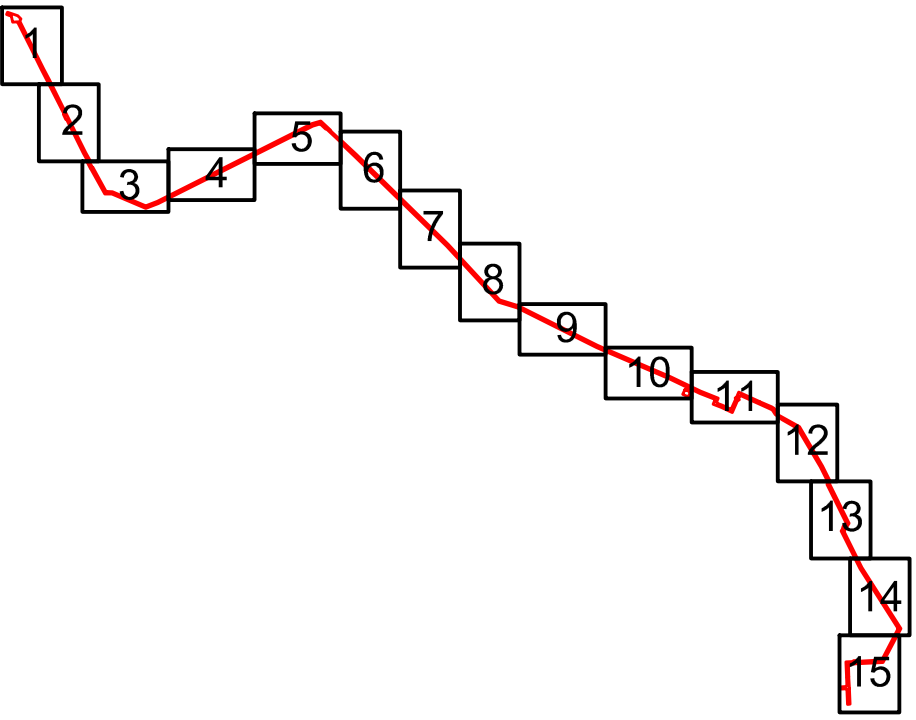







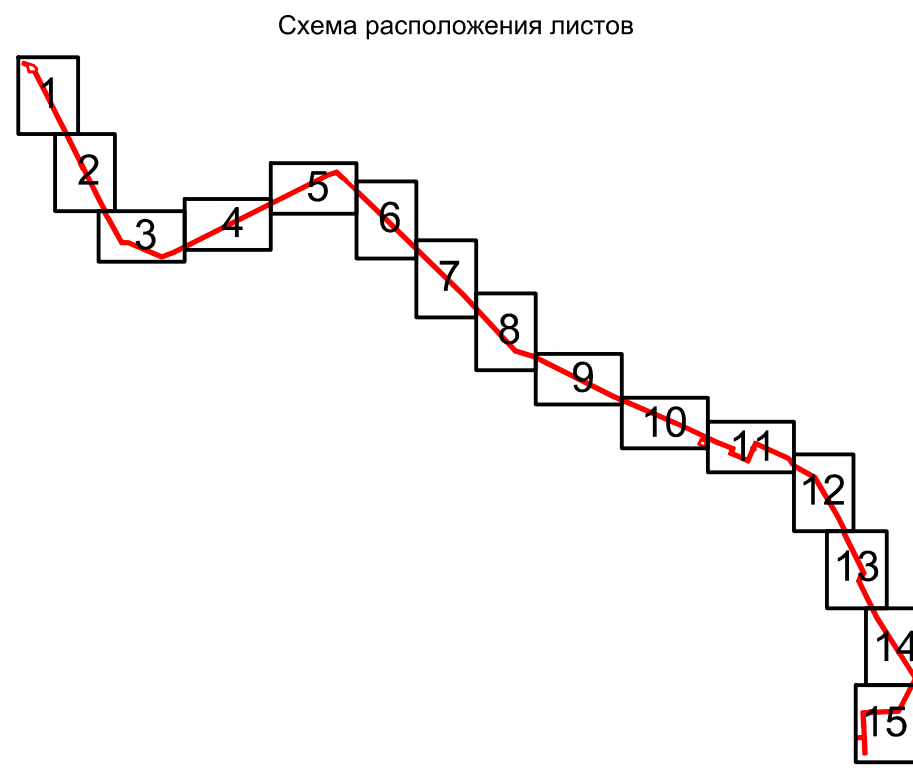
Схема расположения листов



Условные обозначения представлены на Листе № 16






Согласовано			
Взам. инв. №			
Подпись и дата			
Инв. № подл.			


						2287-3200-ЕН-21-ППТ и ПМТ			
						Нефтепровод от УПСВН «Сарадикуллово» до МФНУ «Ново-Чезодайская»			
Изм.	Кол.уч	Лист	Идент	Подпись	Дата	Чертеж проекта планировки территории	Стадия	Лист	Листов
Разраб.	Валетов				19.07.19		П	13	16
Проб.	Шайнурова				19.07.19				
Нач. отд.	Масич				19.07.19	Схема использования территории в период подготовки проекта планировки территории	000 ПФ "Уралтрубопроводстройпроект"		
Н. контр.	Шайнурова				19.07.19				
ГИП	Янгиров				19.07.19				



Инф. N подл.	Подпись и дата	Взам. инф. N	Согласовано	

Условные обозначения представлены на Листе № 16

						2287-3200-ЕН-21-ППТУПМТ			
						Нефтепровод от УПСВН «Сарадикулово» до МФНУ «Ново-Чегодайская»			
Изм.	Кол.уч	Лист	Индок	Подпись	Дата	Чертеж проекта планировки территории	Стадия	Лист	Листов
Разраб.	Валетов				19.07.19		П	14	16
Проб.	Шайнурова				19.07.19				
Нач. отд.	Масич				19.07.19	Схема использования территории в период подготовки проекта планировки территории	000 ПФ "Уралтрубопроводостройпроект"		
Н. контр.	Шайнурова				19.07.19				
ГИП	Янгиров				19.07.19				

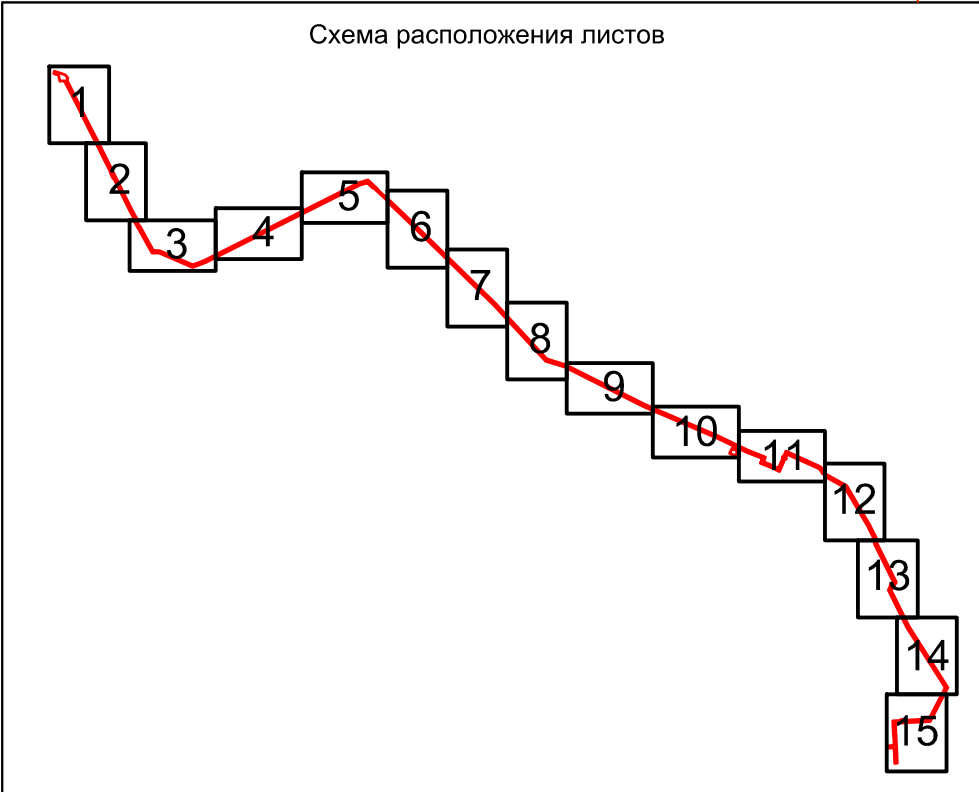

2287-3200-ЕН-21-ППТУПМТ

Нефтепровод от УПСВН «Сарабукүлово» до МФНУ «Ново-Чезодайская»

Изм.	Колуч	Лист	Идок	Подпись	Дата				
Разраб.	Валетов				19.07.19	Чертеж проекта планировки территории	Стадия	Лист	Листов
Проб.	Шайнурова				19.07.19		П	15	16
Нач. отд.	Масич				19.07.19				
						Схема использования территории в период подготовки проекта планировки территории	000 ПФ "Уралмехдизмонтажстройпроект"		
Н. контр.	Шайнурова				19.07.19				
ГМП	Янгиров				19.07.19				

ПРОЕКТ ПЛАНИРОВКИ ТЕРРИТОРИИ Материалы по обоснованию проекта планировки территории.

Графическая часть


Нефтепровод от УПСВН «Сарадикулово» до МФНУ «Ново-Чегодайская»

СХЕМА ИСПОЛЬЗОВАНИЯ ТЕРРИТОРИИ В ПЕРИОД ПОДГОТОВКИ ПРОЕКТА ПЛАНИРОВКИ ТЕРРИТОРИИ ЛИСТ 16

Условные обозначения:



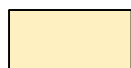– Оси трасс проектируемых объектов



– Устанавливаемые границы зон планируемого размещения объекта



– Граница территории, в отношении которой осуществляется подготовка проекта планировки территории



– Граница земельных участков, сведения о которых содержатся в ГКН

16:41:170502

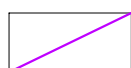
– Обозначение кадастровых кварталов

16:41:000000:261

– Обозначение земельных участков, сведения о которых содержатся в ГКН



– Граница муниципальных районов



– Граница сельских поселений



– Земли сельскохозяйственного назначения



– Земли лесного фонда



– Земли промышленности, энергетики, транспорта, связи, радиовещания, телевидения, информатики, земли для обеспечения космической деятельности, земли обороны, безопасности и земли иного специального назначения

Согласовано

Взам. инв. N

Подпись и дата

Инв. N подл.


2287-3200-ЕН-21-ППТ и ПМТ

Нефтепровод от УПСВН «Сарадикулово» до МФНУ «Ново-Чегодайская»

Изм.	Кол.уч	Лист	Ндок	Подпись	Дата			
Разраб.		Валетов			19.07.19	Чертеж проекта планировки территории	Стадия	Лист
Проб.		Шайнурова			19.07.19		П	16
Нач. отд.		Масич			19.07.19			16
						Схема использования территории в период подготовки проекта планировки территории		
Н. контр.		Шайнурова			19.07.19		ООО ПФ	
ГИП		Янгиров			19.07.19		"Уралтрубопроводстройпроект"	





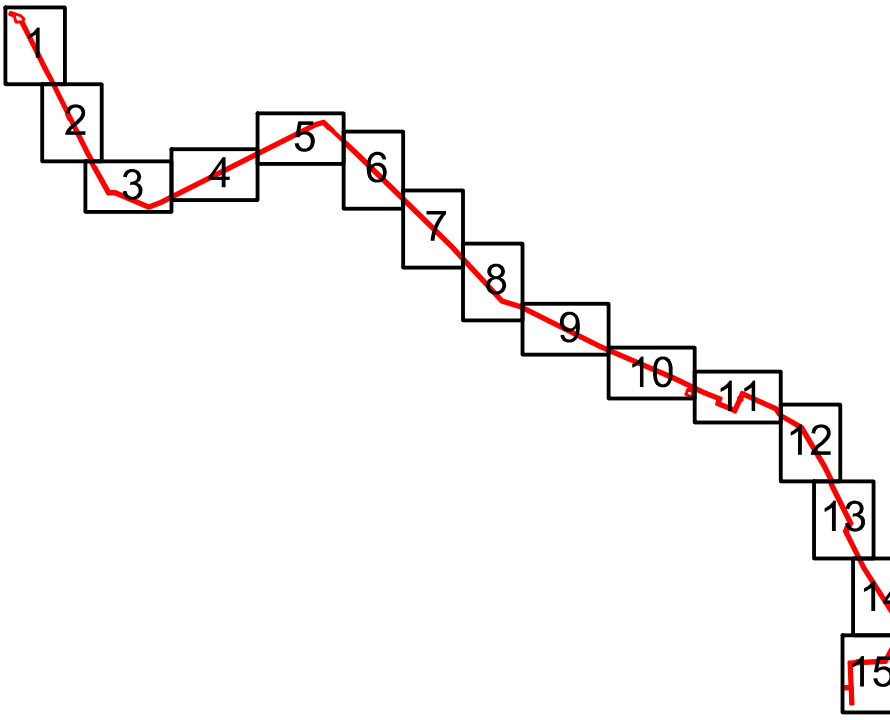


Схема расположения листов



Условные обозначения представлены на Листе № 16

Согласовано				
Взам. инв. №				
Подпись и дата				
Инв. № подл.				

						2287-3200-ЕН-21-ППТ и ПМТ		
						Нефтепровод от УПСВН «Сарадикулово» до МФНУ «Ново-Чегодайская»		
Изм.	Кол.уч	Лист	Идок	Подпись	Дата			
Разраб.	Валетов				23.07.19	Чертеж проекта планировки территории	Стадия	Лист
Проб.	Шайнурова				23.07.19		П	1
Нач. отд.	Масич				23.07.19			Листов
Н. контр.	Шайнурова				23.07.19	Схема границ зон с особыми условиями использования территорий	000 ПФ	
ГИП	Янгиров				23.07.19		"Уралтрубопроводстройпроект"	


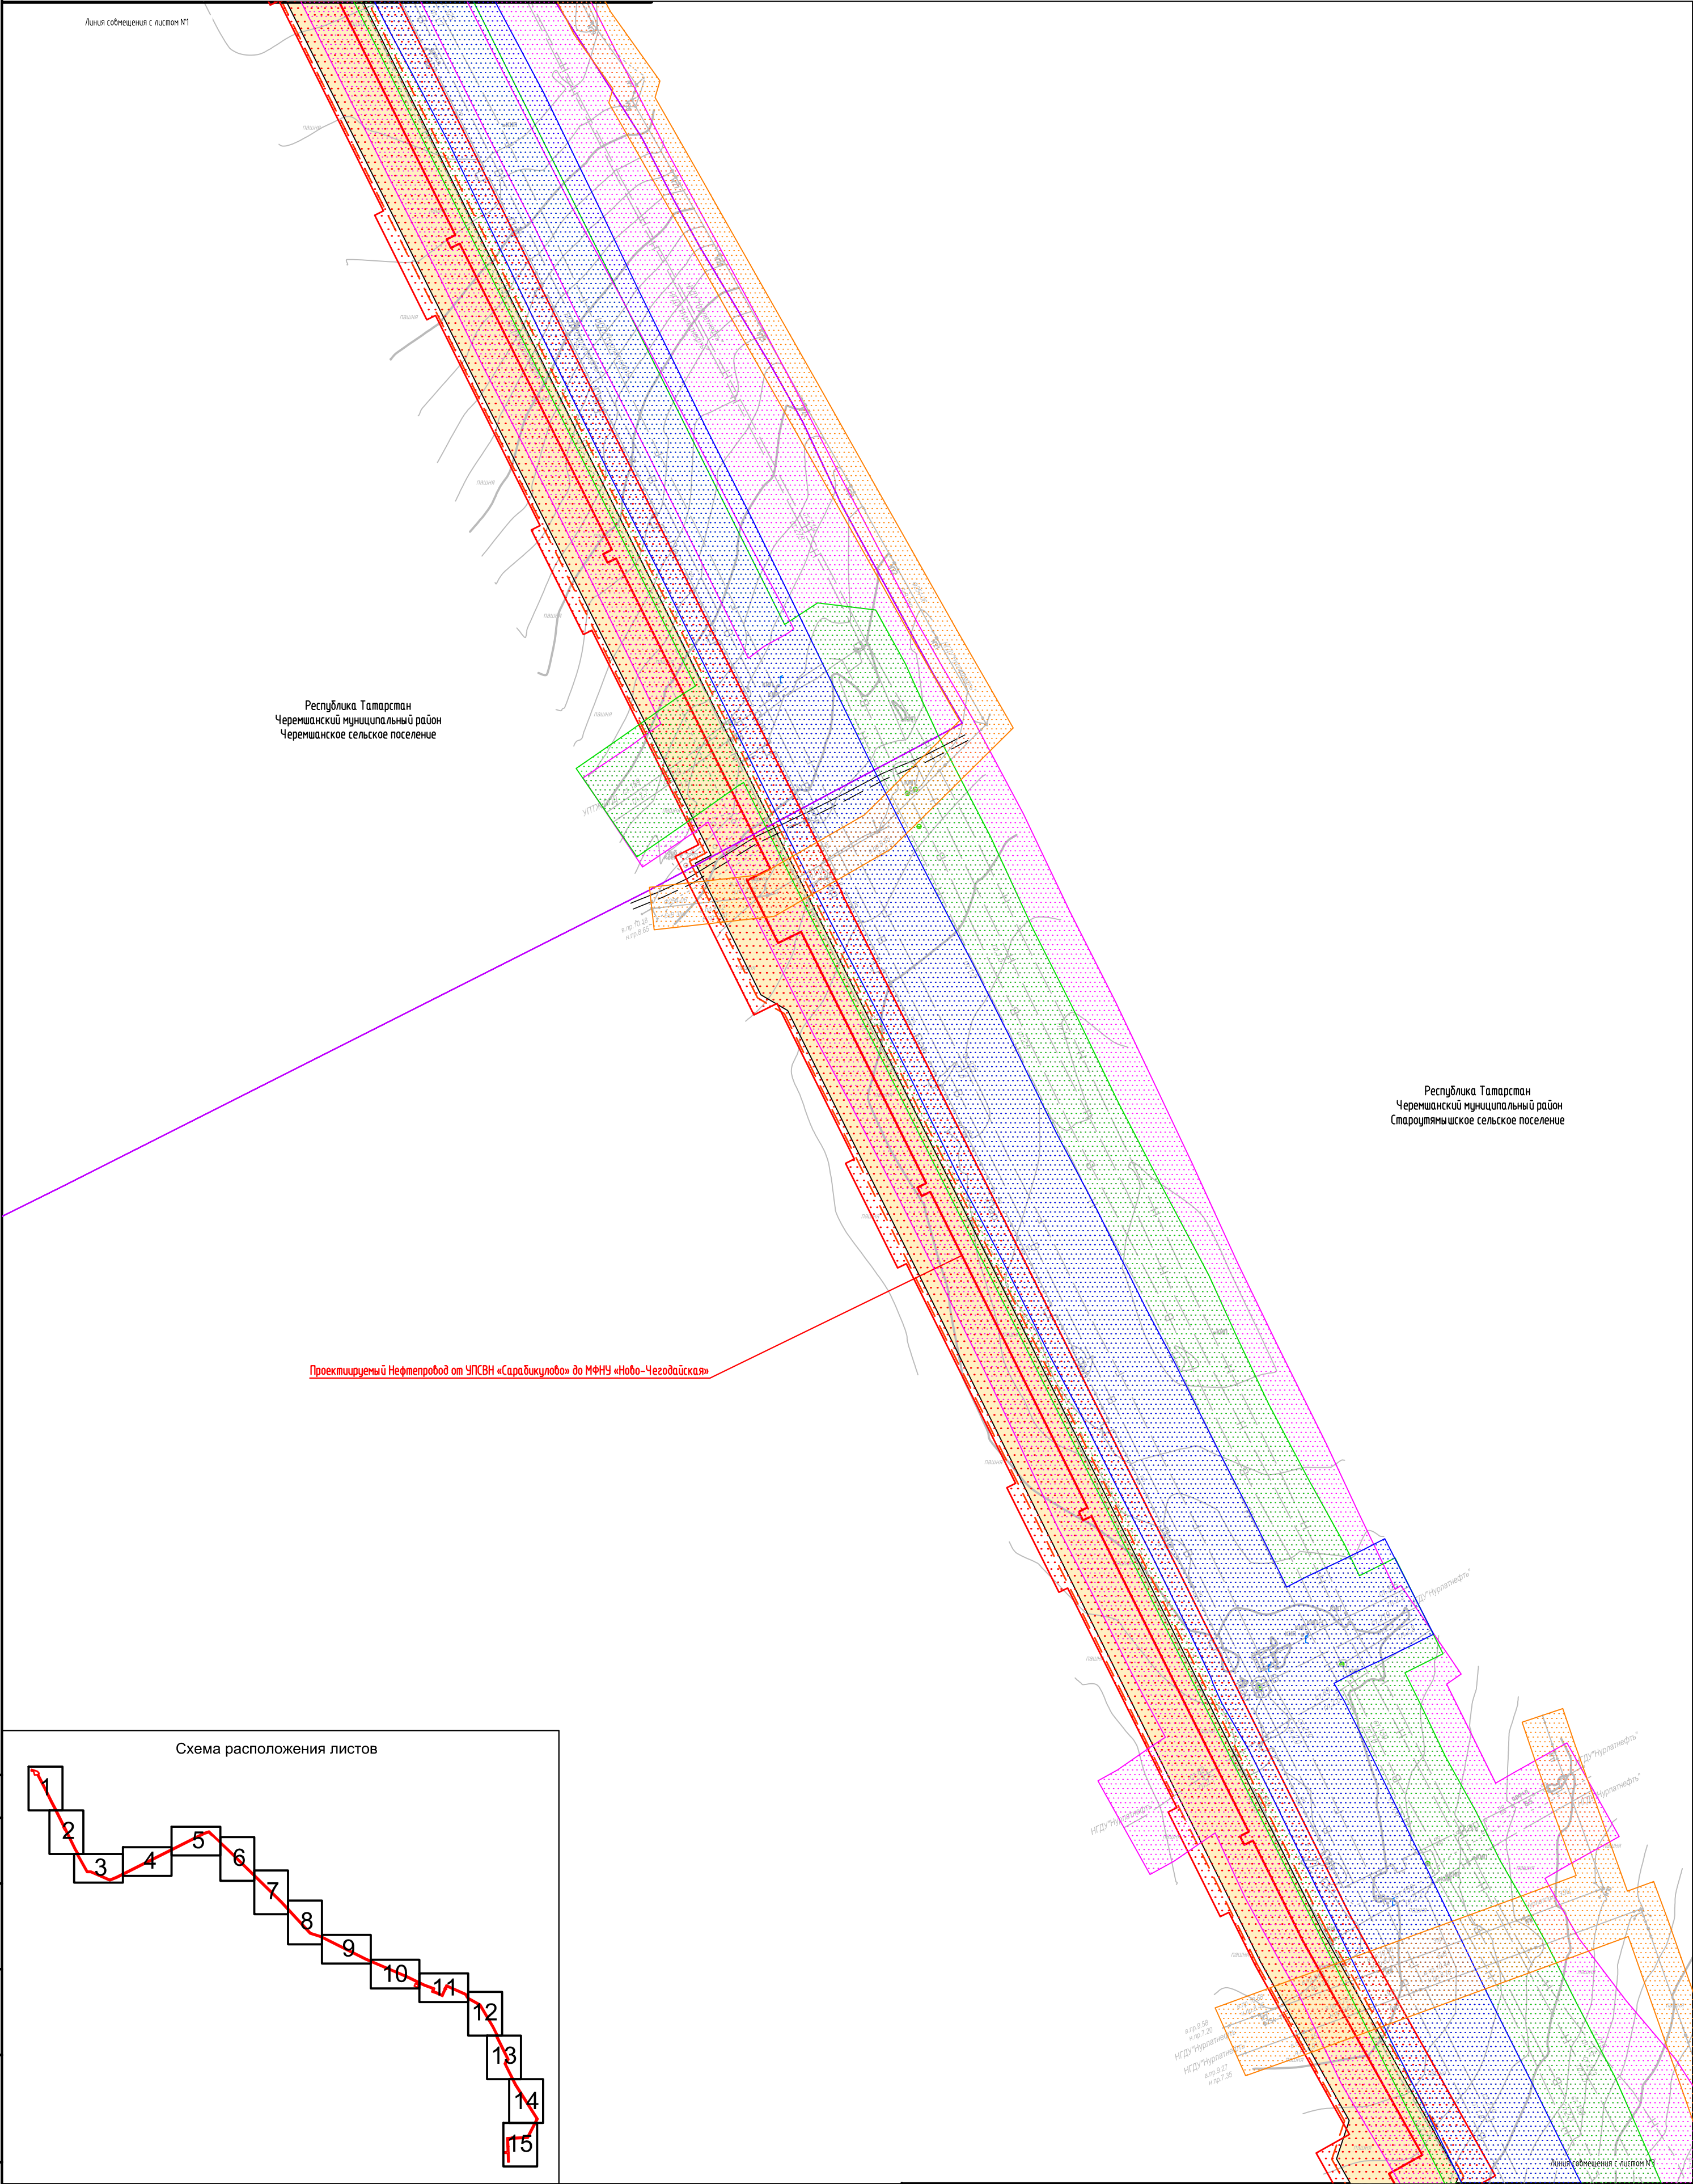






Схема расположения листов

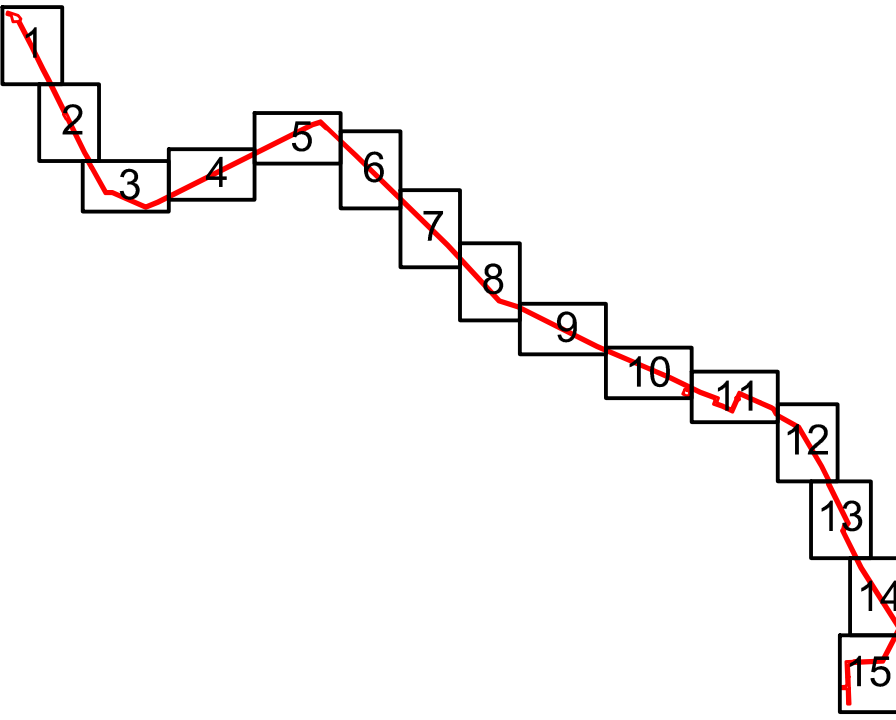

Условные обозначения представлены на Листе № 16

Согласовано				
Взам. инв. №				
Подпись и дата				
Инф. № подл.				

						2287-3200-ЕН-21-ППТ и ПМТ			
						Нефтепровод от УПСВН «Сарадикулово» до МФНУ «Ново-Чегодайская»			
Изм.	Колуч	Лист	Идок	Подпись	Дата	Чертеж проекта планировки территории	Стадия	Лист	Листов
Разраб.		Валетов			23.07.19		П	2	16
Проб.		Шайнурова			23.07.19				
Нач. отд.		Масич			23.07.19	Схема границ зон с особыми условиями использования территорий	ООО ПФ "Уралтрубопроводстройпроект"		
Н. контр.		Шайнурова			23.07.19				
ГИП		Янгиров			23.07.19				


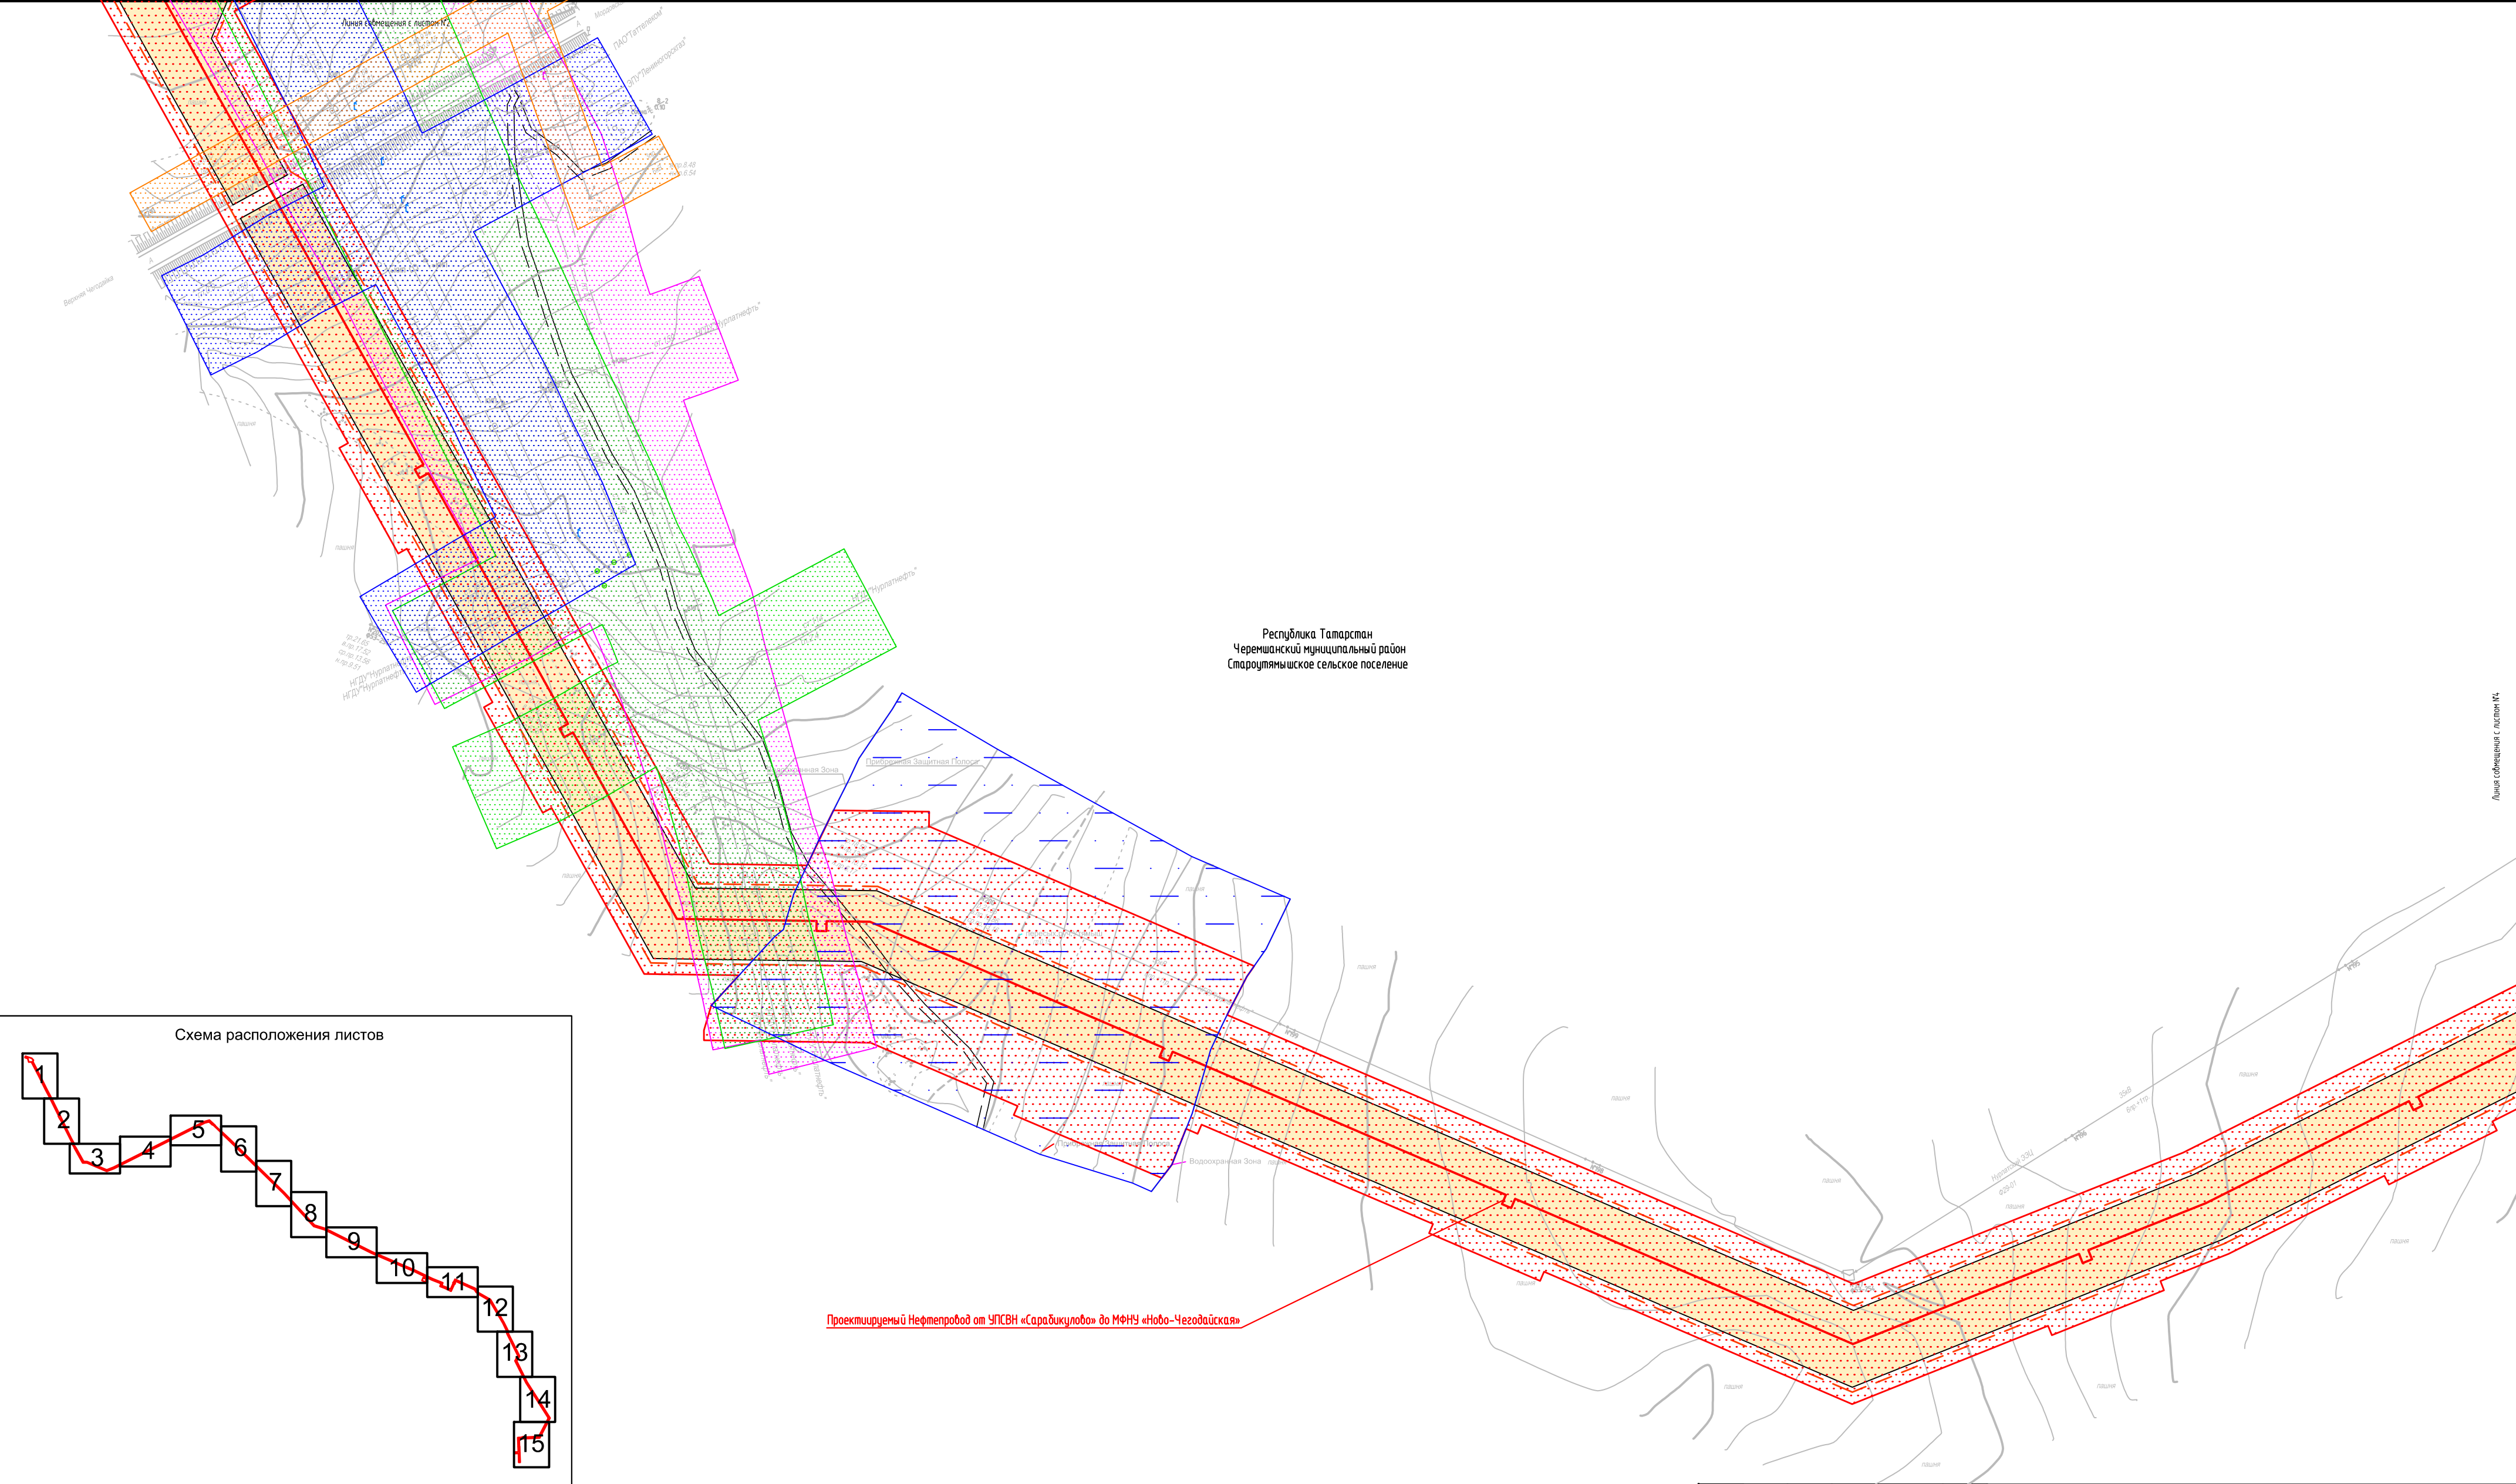







Схема расположения листов

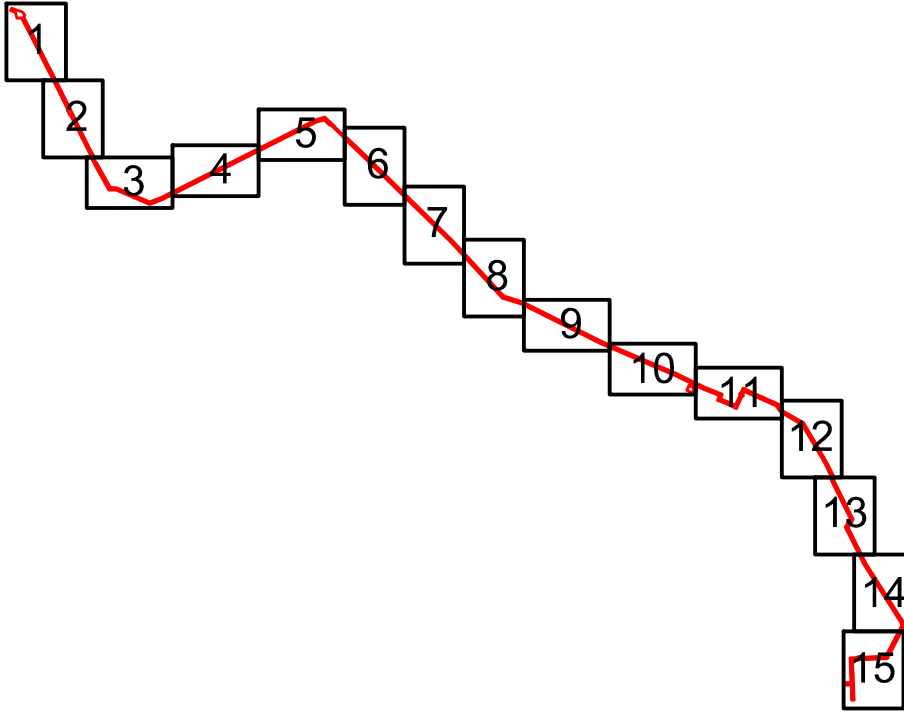

Условные обозначения представлены на Листе № 16

						2287-3200-ЕН-21-ППТ и ПМТ			
						Нефтепровод от УПСВН «Сарадикулово» до МФНУ «Ново-Чегодайская»			
Изм.	Колуч	Лист	Ндок	Подпись	Дата	Чертеж проекта планировки территории	Стадия	Лист	Листов
Разраб.	Валетов				23.07.19		П	3	16
Проб.	Шайнурова				23.07.19				
Нач. отд.	Масич				23.07.19				
Н. контр.	Шайнурова				23.07.19	Схема границ зон с особыми условиями использования территорий	ООО ПФ "Уралтрубопроводстройпроект"		
ГИП	Янгиров				23.07.19				


Республика Татарстан
Черемшанский муниципальный район
Мордобско-Афонькинское сельское поселение

Проектируемый Нефтепровод от УПСВН «Сарадикулово» до МФНУ «Ново-Чезодайская»

Республика Татарстан
Черемшанский муниципальный район
Староутямьшское сельское поселение

Республика Татарстан
Черемшанский муниципальный район
Староутямьшское сельское поселение

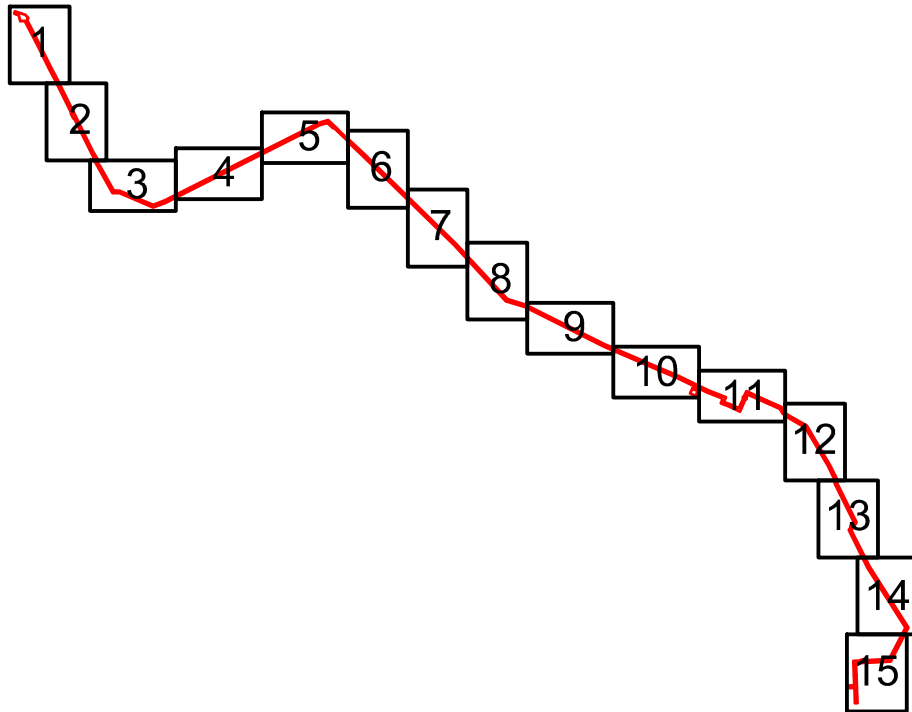Схема расположения листов



Условные обозначения представлены на Листе № 16

2287-3200-ЕН-21-ППТ и ПМТ

Нефтепровод от УПСВН «Сарадикулово» до МФНУ «Ново-Чезодайская»


Чертеж проекта планировки территории

Стадия	Лист	Листов
П	4	16

Схема границ зон с особыми условиями использования территорий

ООО ПФ
“Уралтрубопроводстройпроект”

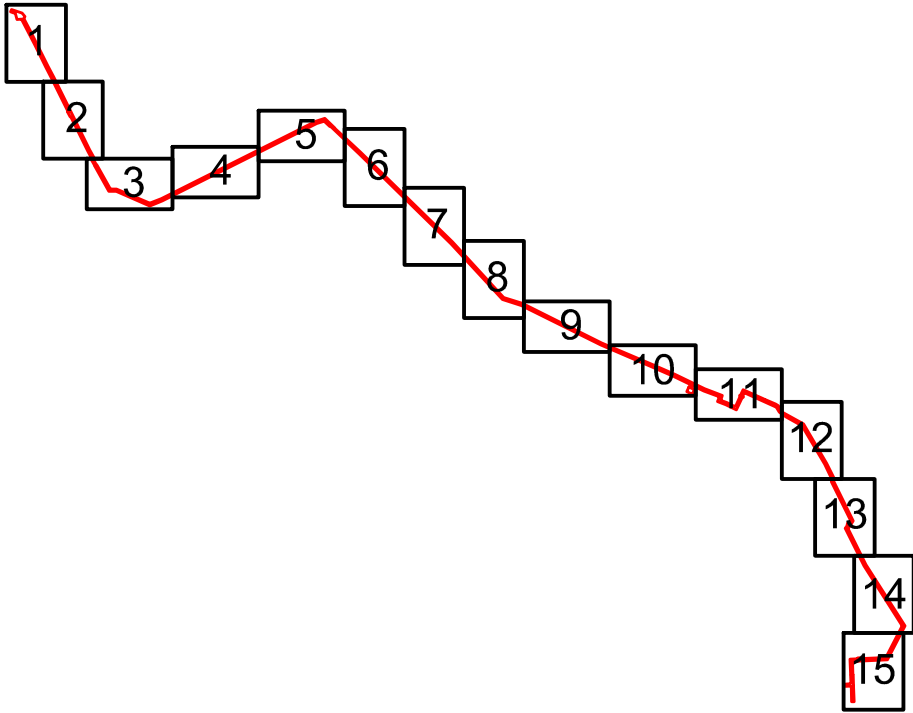Схема расположения листов



Республика Татарстан
Черемшанский муниципальный район
Мордобско-Афонькинское сельское поселение

Проектируемый Нефтепровод от УПСВН «Сарадикулово» до МФНУ «Ново-Чезодайская»

Республика Татарстан
Черемшанский муниципальный район
Староутямышское сельское поселение

Листы совмещены с листом №1

Листы совмещены с листом №6

Условные обозначения представлены на Листе № 16

2287-3200-ЕН-21-ППТ и ПМТ

Нефтепровод от УПСВН «Сарадикулово» до МФНУ «Ново-Чезодайская»

Изм.	Кол.уч	Лист	Ндок	Подпись	Дата	Чертеж проекта планировки территории	Стадия	Лист	Листов
Разраб.	Валетов	23.07.19			23.07.19		П	5	16
Проб.	Шаймурова	23.07.19			23.07.19				
Нач. отд.	Масич	23.07.19			23.07.19				
Н. контр.	Шаймурова	23.07.19			23.07.19	Схема границ зон с особыми условиями использования территорий	000 ПФ "Уралтрубопроводстройпроект"		
ГИП	Янгиров	23.07.19			23.07.19				


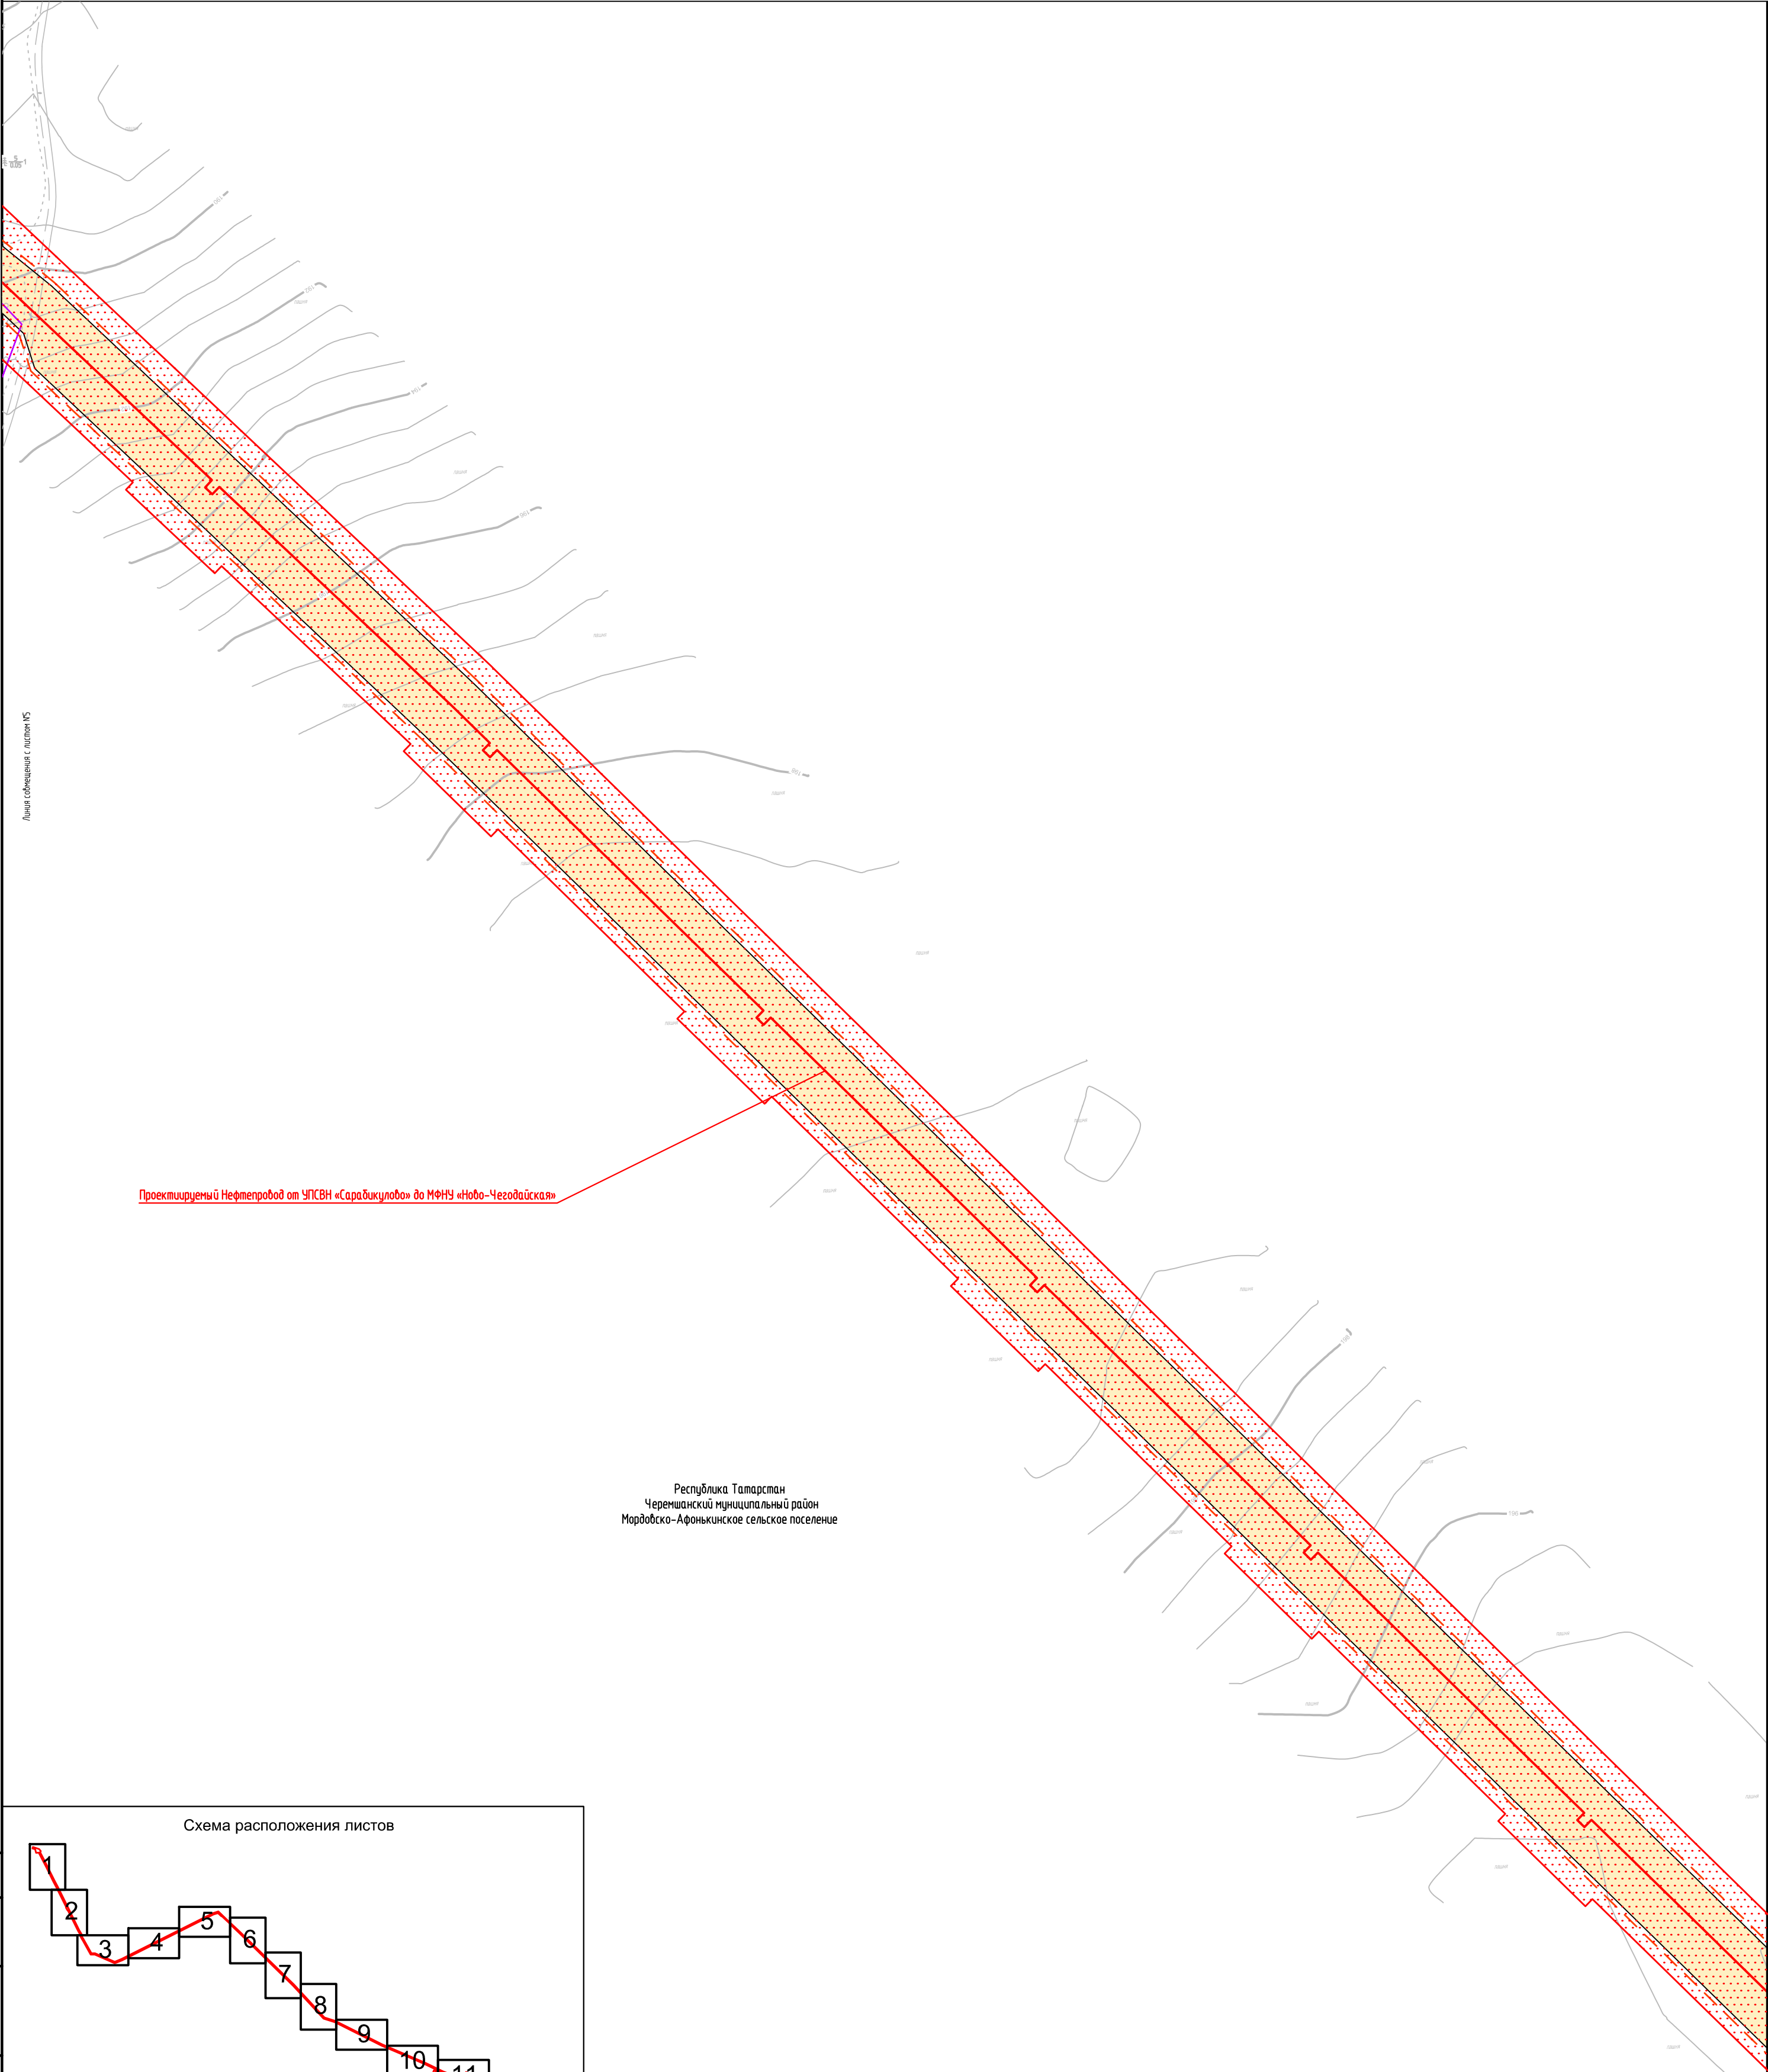







Схема расположения листов

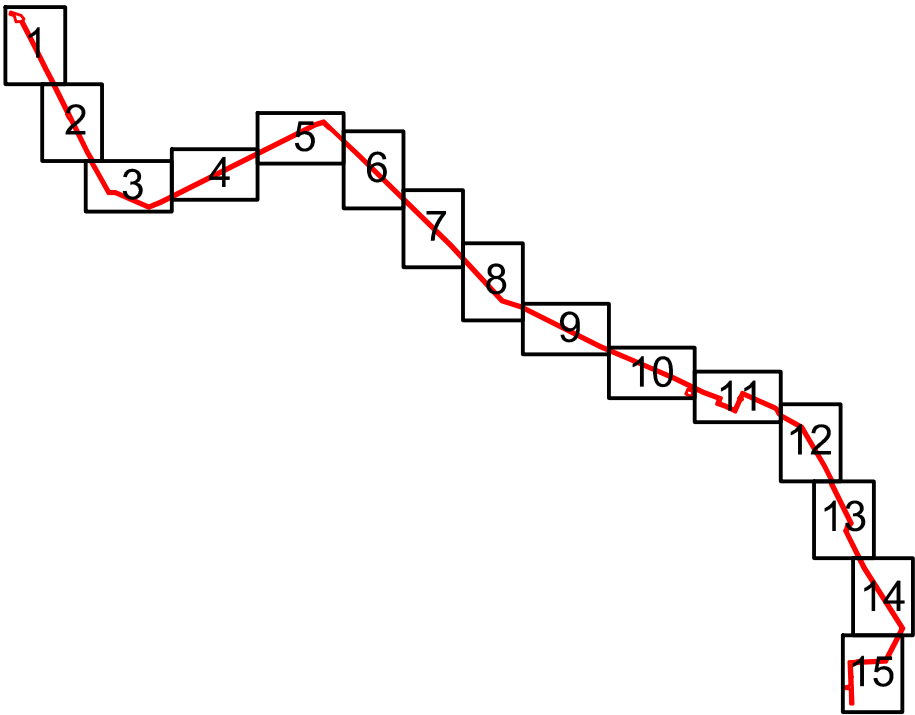

Условные обозначения представлены на Листе № 16

Согласовано			
Взам. инв. №			
Подпись и дата			
Инв. № подл.			

						2287-3200-ЕН-21-ППТ и ПМТ			
						Нефтепровод от УПСВН «Сарадикулово» до МФНУ «Ново-Чезодайская»			
Изм.	Кол.уч	Лист	Идок	Подпись	Дата	Чертеж проекта планировки территории	Стадия	Лист	Листов
Разраб.	Валетов				23.07.19		П	6	16
Проб.	Шайнурова				23.07.19				
Нач. отд.	Масич				23.07.19	Схема границ зон с особыми условиями использования территорий	000 ПФ "Уралтрубопроводстройпроект"		
Н. контр.	Шайнурова				23.07.19				
ГИП	Янгиров				23.07.19				


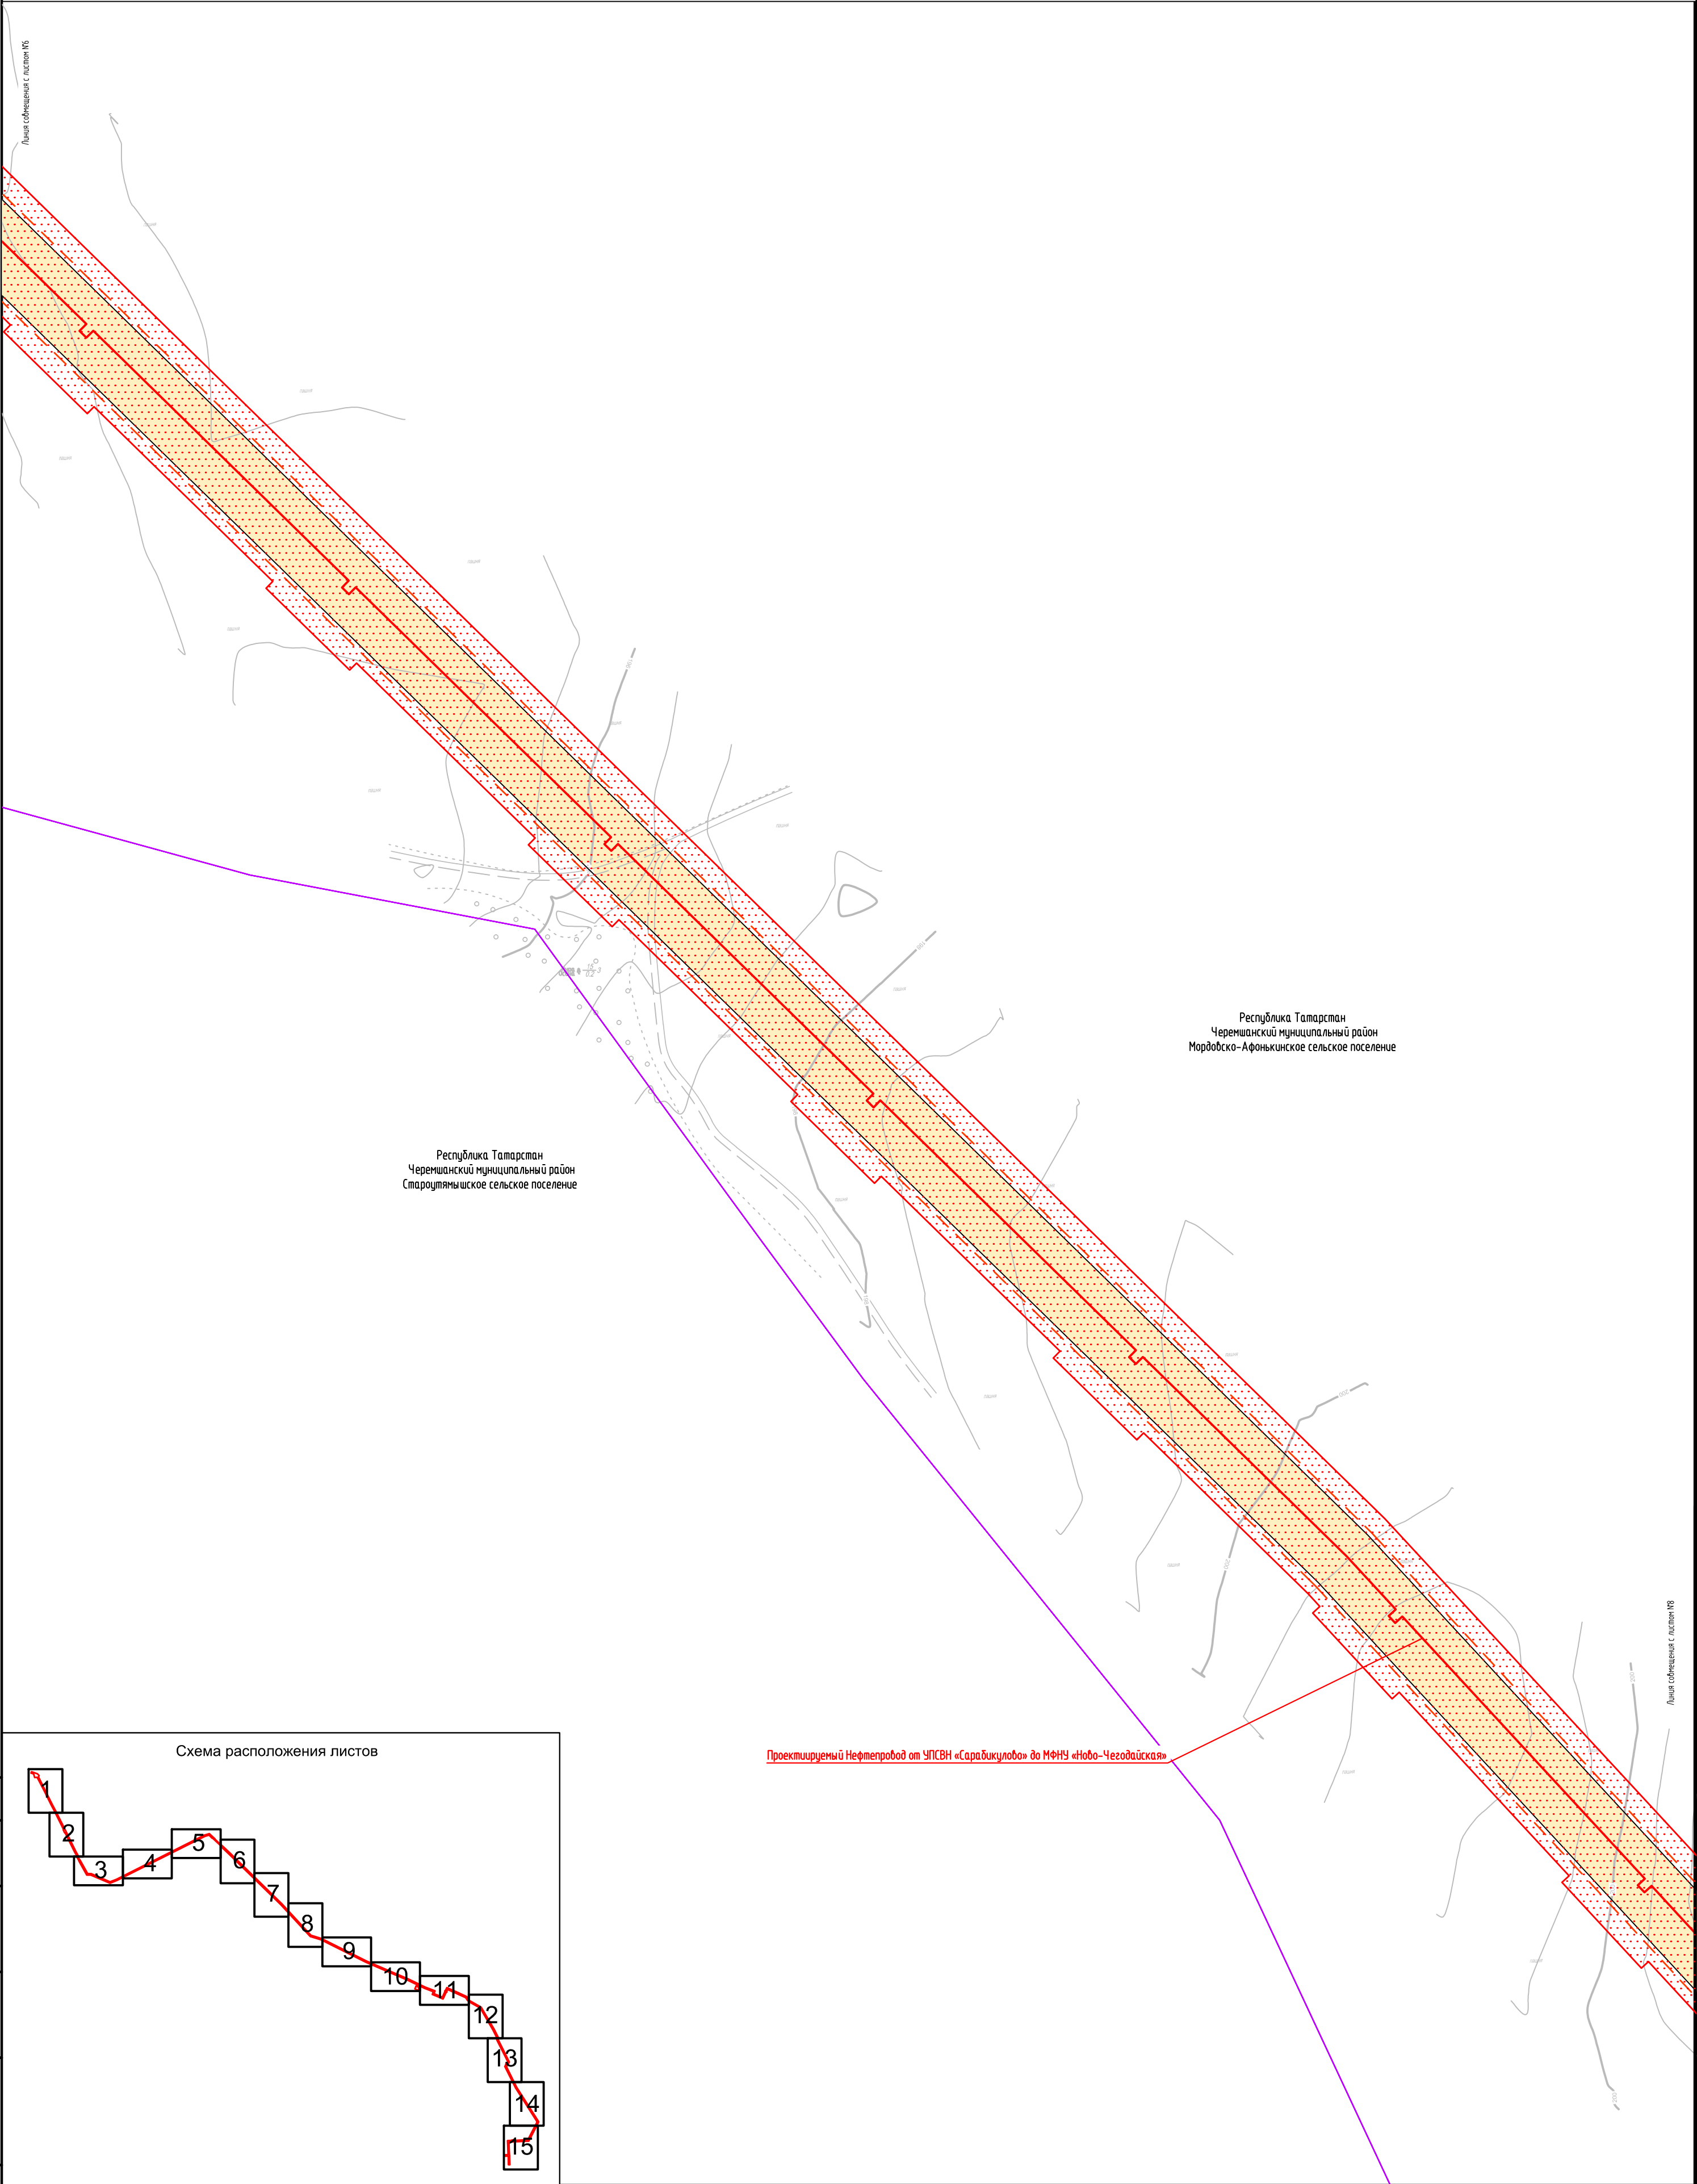







Схема расположения листов

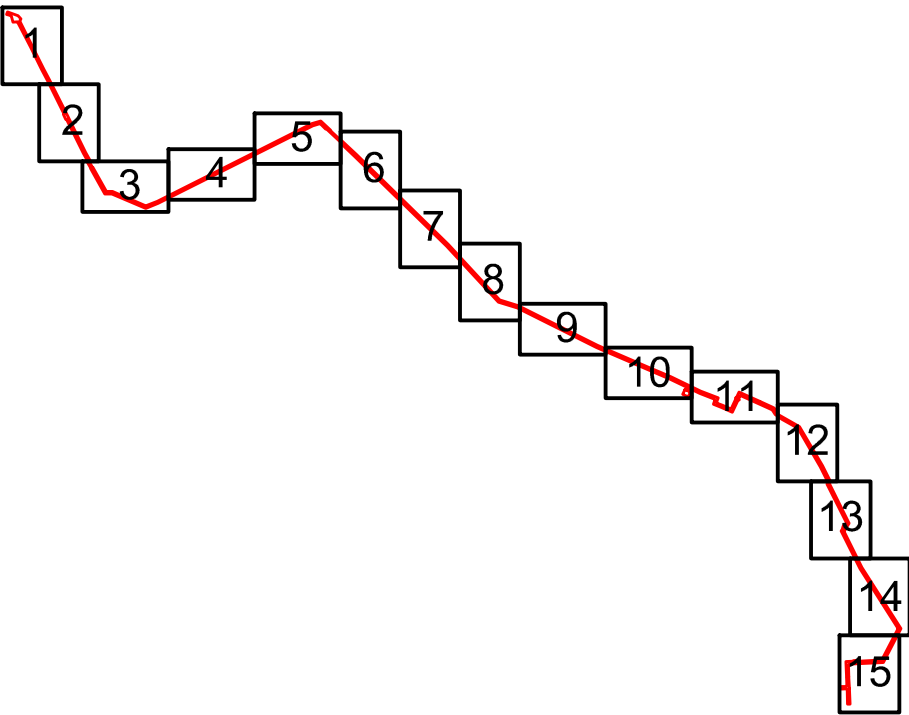

Условные обозначения представлены на Листе № 16

Согласовано				
Взам. инф. №				
Подпись и дата				
Инф. № подл.				

						2287-3200-ЕН-21-ППТ и ПМТ			
						Нефтепровод от УПСВН «Сарадикулово» до МФНУ «Ново-Чегодайская»			
Изм.	Кол.уч.	Лист	Идок	Подпись	Дата	Чертеж проекта планировки территории	Стадия	Лист	Листов
Разраб.	Валетов				23.07.19		П	7	16
Проб.	Шайнурова				23.07.19				
Нач. отд.	Масич				23.07.19	Схема границ зон с особыми условиями использования территорий	000 ПФ "Уралтрубопроводстройпроект"		
Н. контр.	Шайнурова				23.07.19				
ГИП	Янгиров				23.07.19				

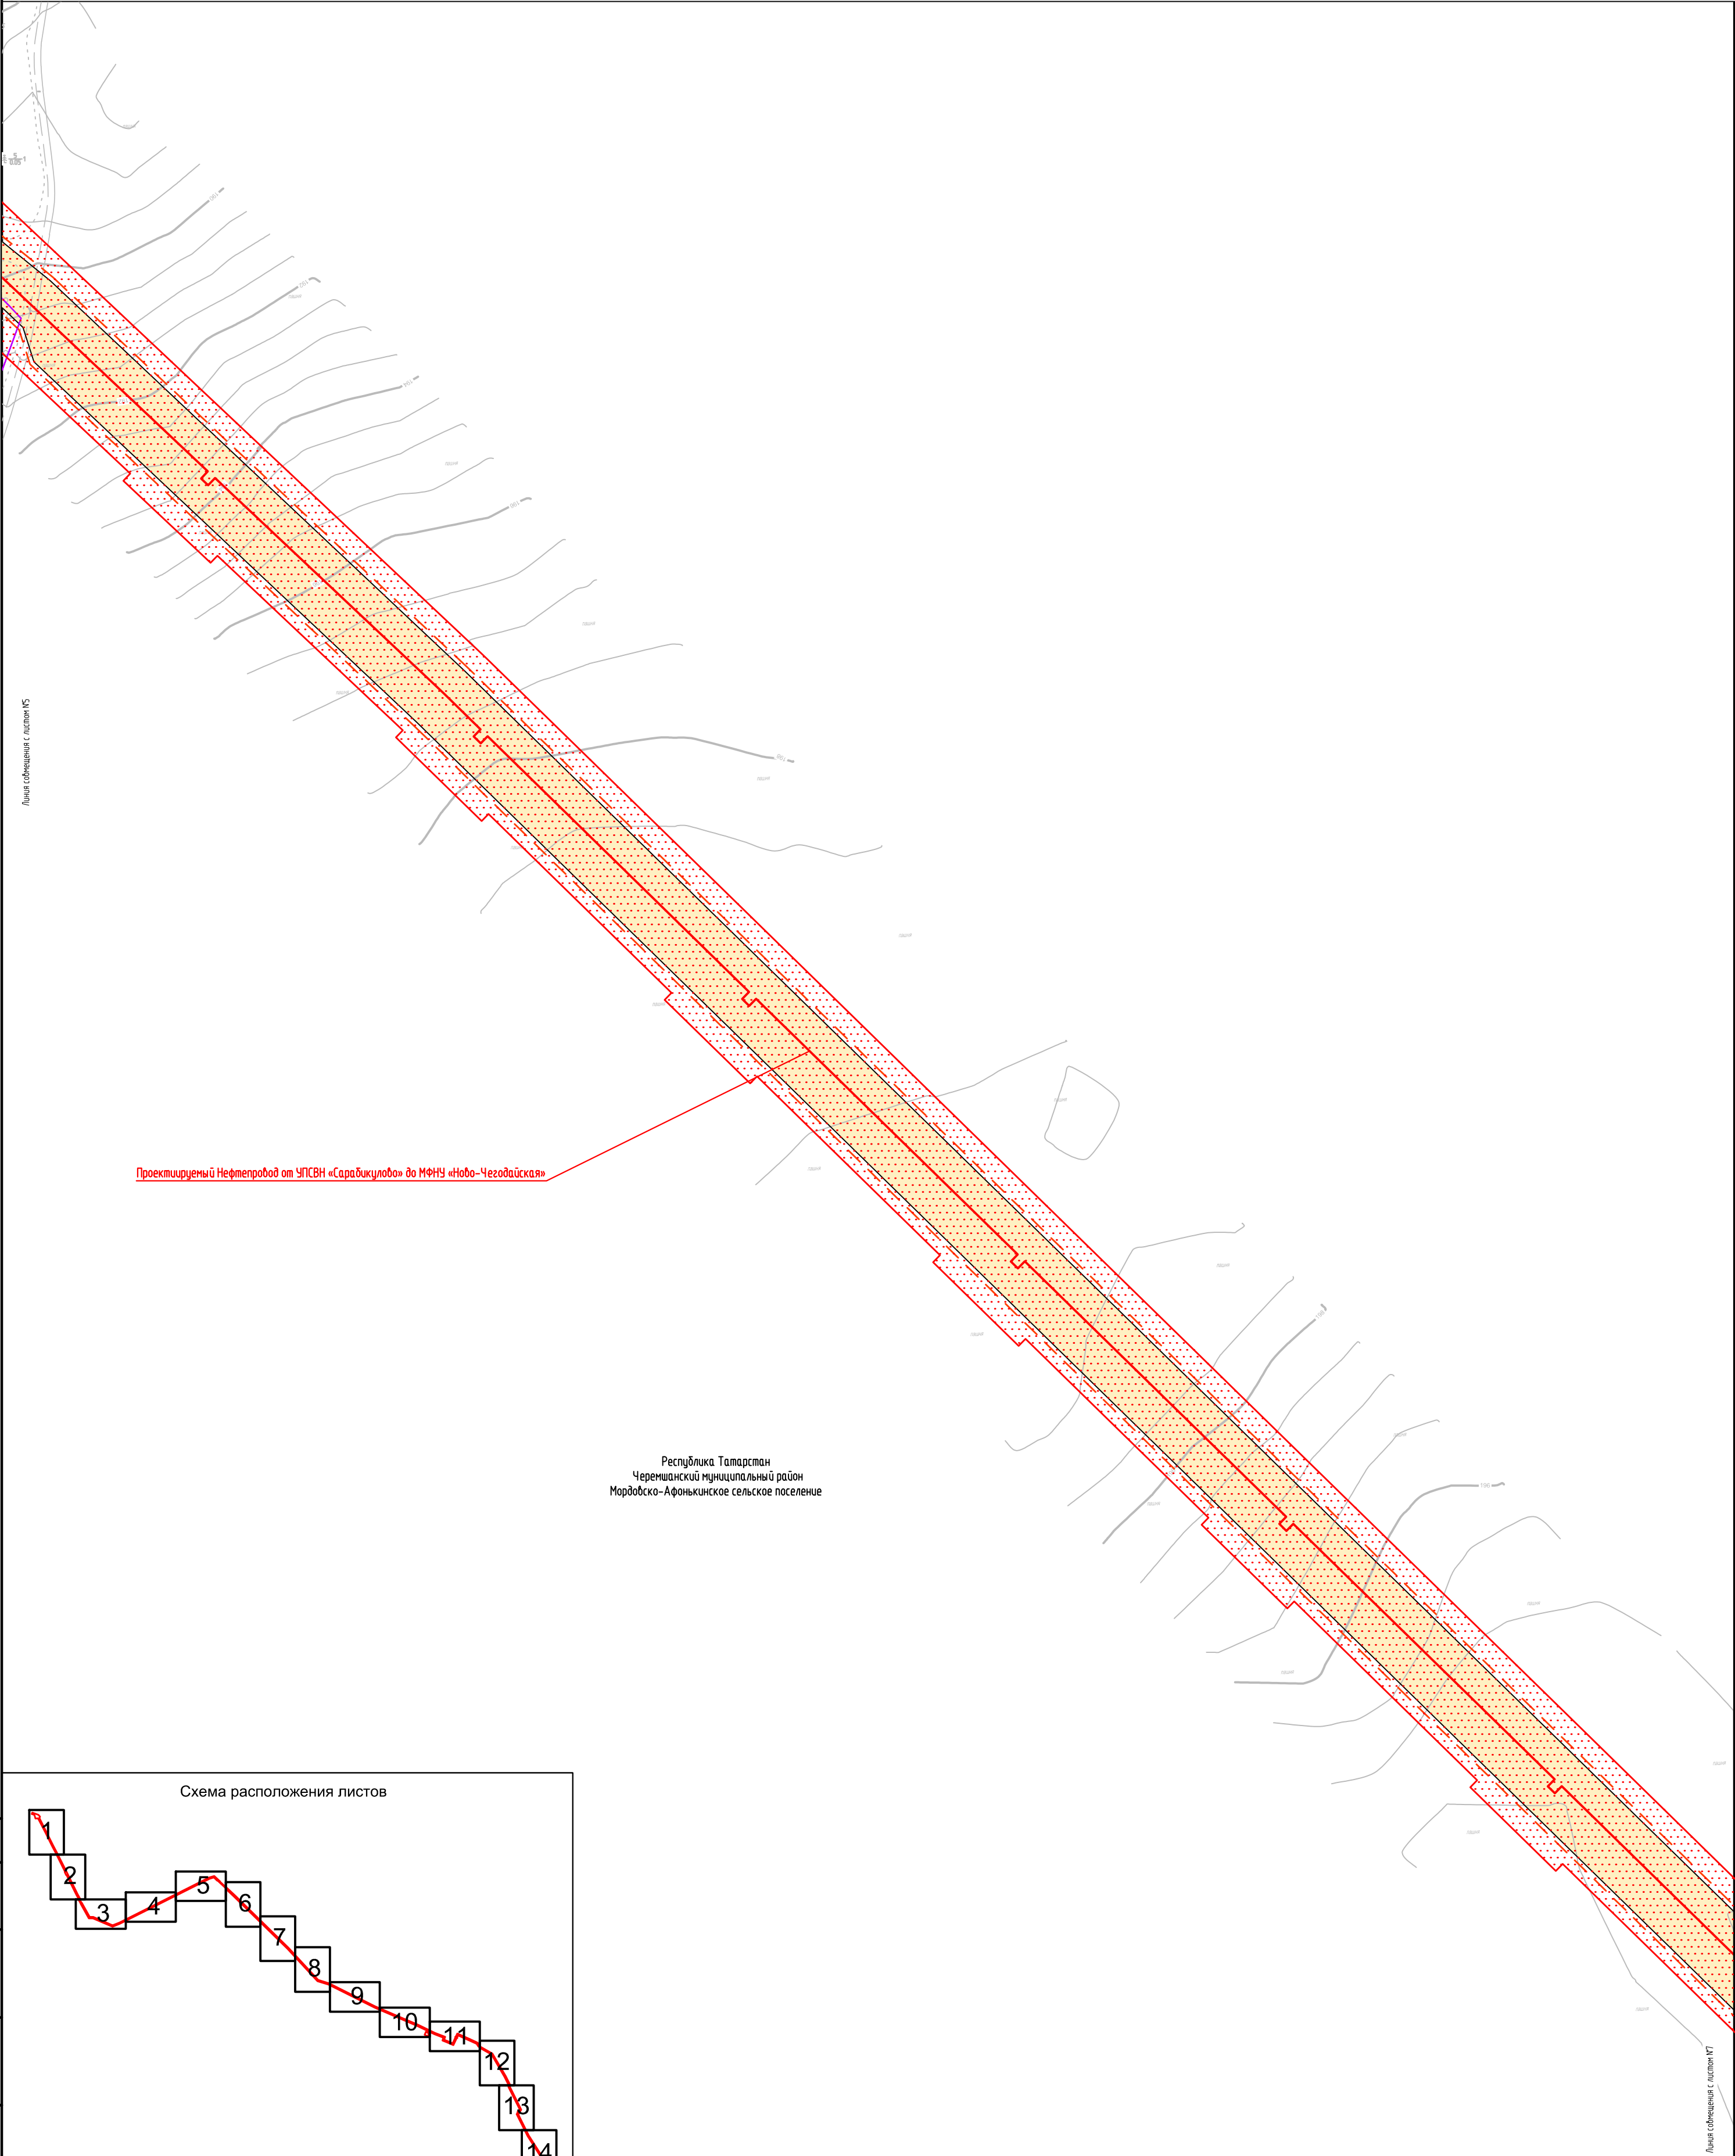
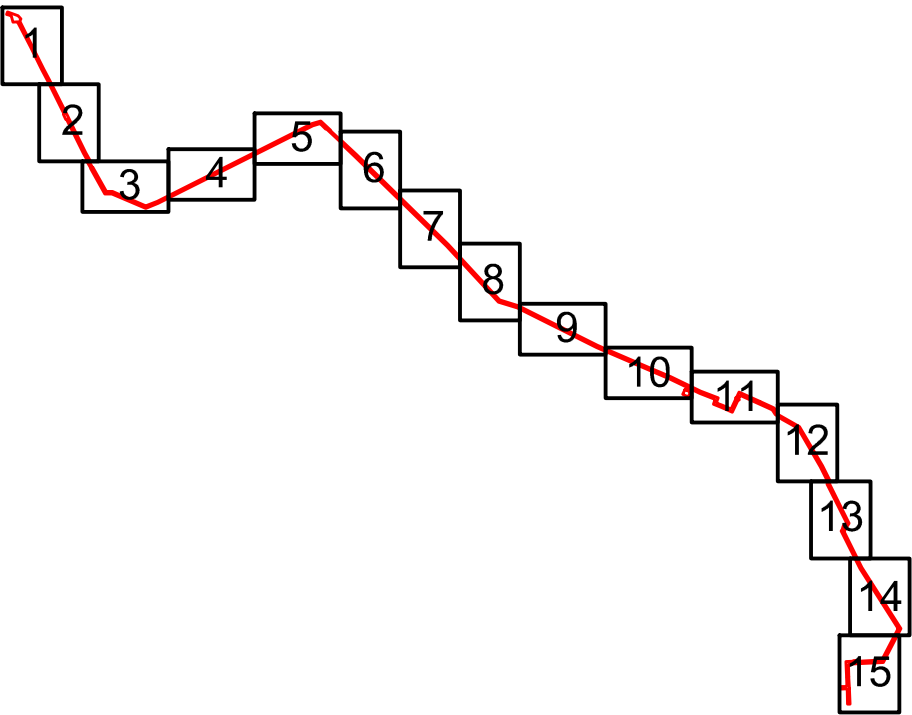







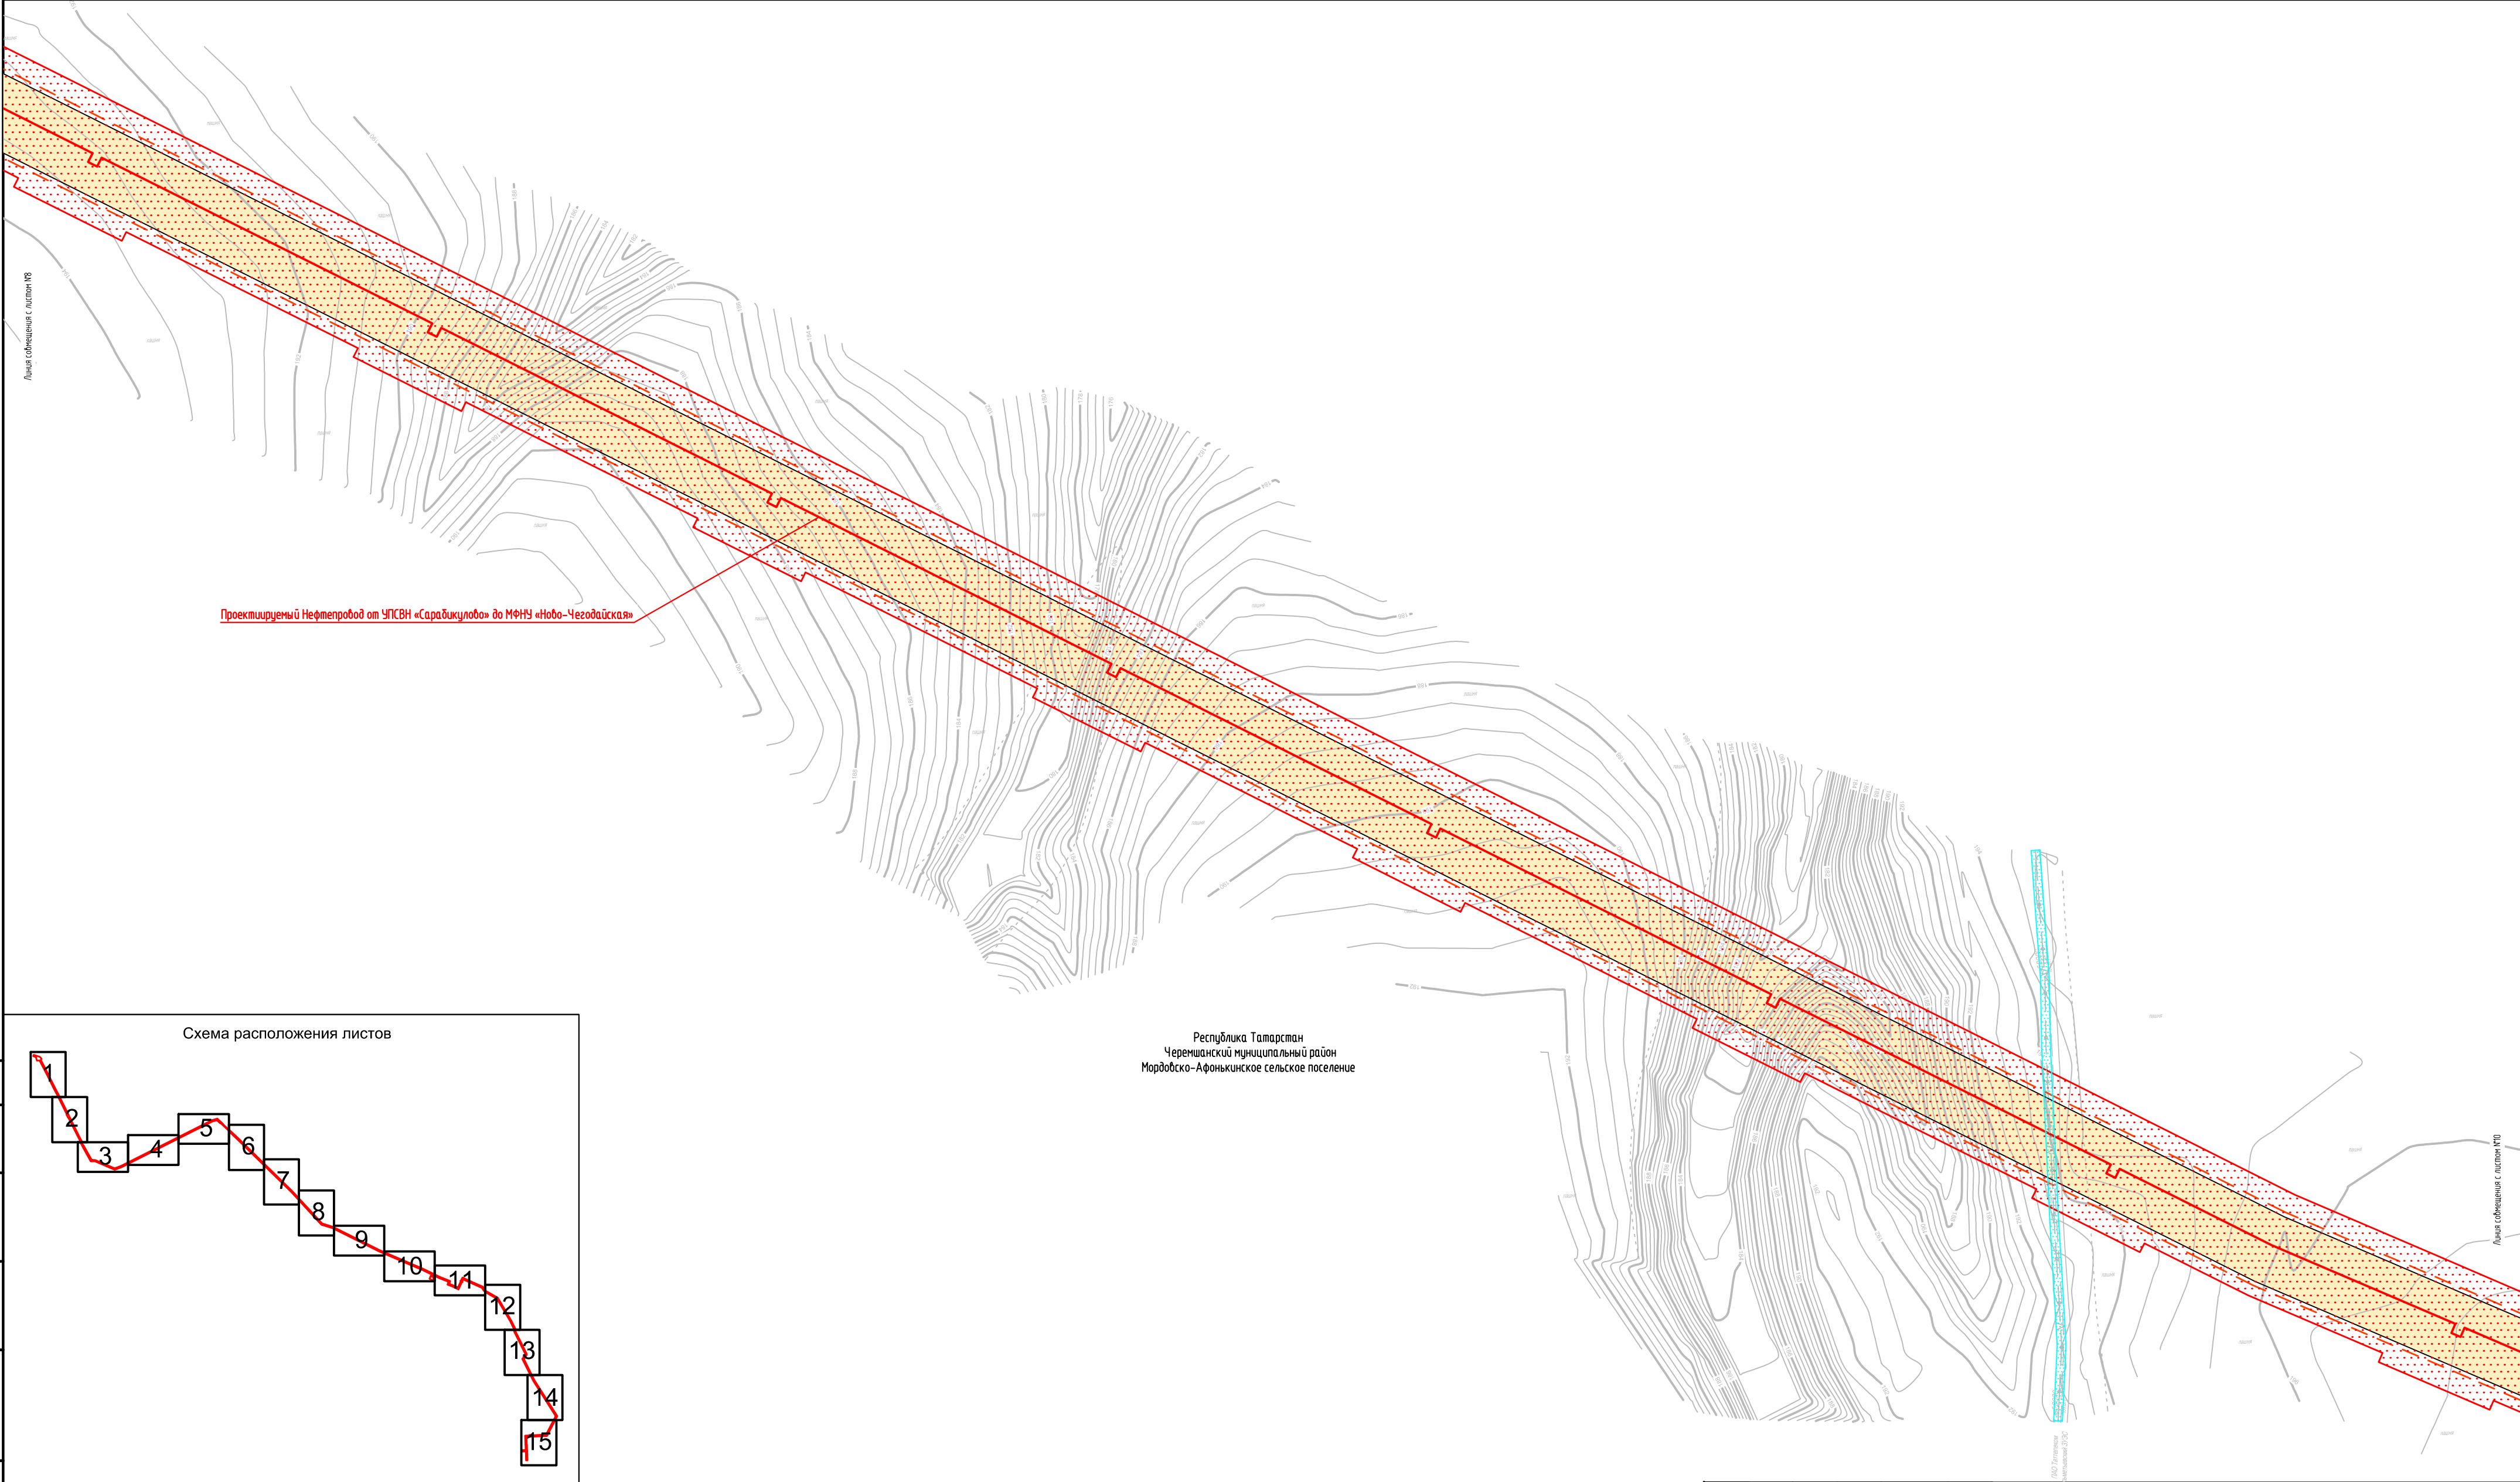
Схема расположения листов







Условные обозначения представлены на Листе № 16

Согласовано				
Взам. инф. N				
Подпись и дата				
Инф. N подл.				

						2287-3200-ЕН-21-ППТ и ПМТ			
						Нефтепровод от УПСВН «Сарадикулово» до МФНУ «Ново-Чегодайская»			
Изм.	Колуч	Лист	Идок	Подпись	Дата	Чертеж проекта планировки территории	Стадия	Лист	Листов
Разраб.		Валетов			23.07.19		П	8	16
Проб.		Шайнурова			23.07.19				
Нач. отд.		Масич			23.07.19	Схема границ зон с особыми условиями использования территорий	ООО ПФ "Уралтрубопроводстройпроект"		
Н. контр.		Шайнурова			23.07.19				
ГИП		Янгиров			23.07.19				



Согласовано				
Взам. инв. №				
Подпись и дата				
Инв. № подл.				

						2287-3200-ЕН-21-ППТ и ПМТ			
						Нефтепровод от УПСВН «Сарадикулово» до МФНУ «Ново-Чегодайская»			
Изм.	Кол.уч.	Лист	Ндок	Подпись	Дата	Чертеж проекта планировки территории	Стадия	Лист	Листов
Разраб.	Валетов				23.07.19		П	9	16
Проб.	Шайнурова				23.07.19				
Нач. отд.	Масич				23.07.19	Схема границ зон с особыми условиями использования территорий	000 ПФ "Уралтрубопробудстройпроект"		
Н. контр.	Шайнурова				23.07.19				
ГИП	Янгиров				23.07.19				


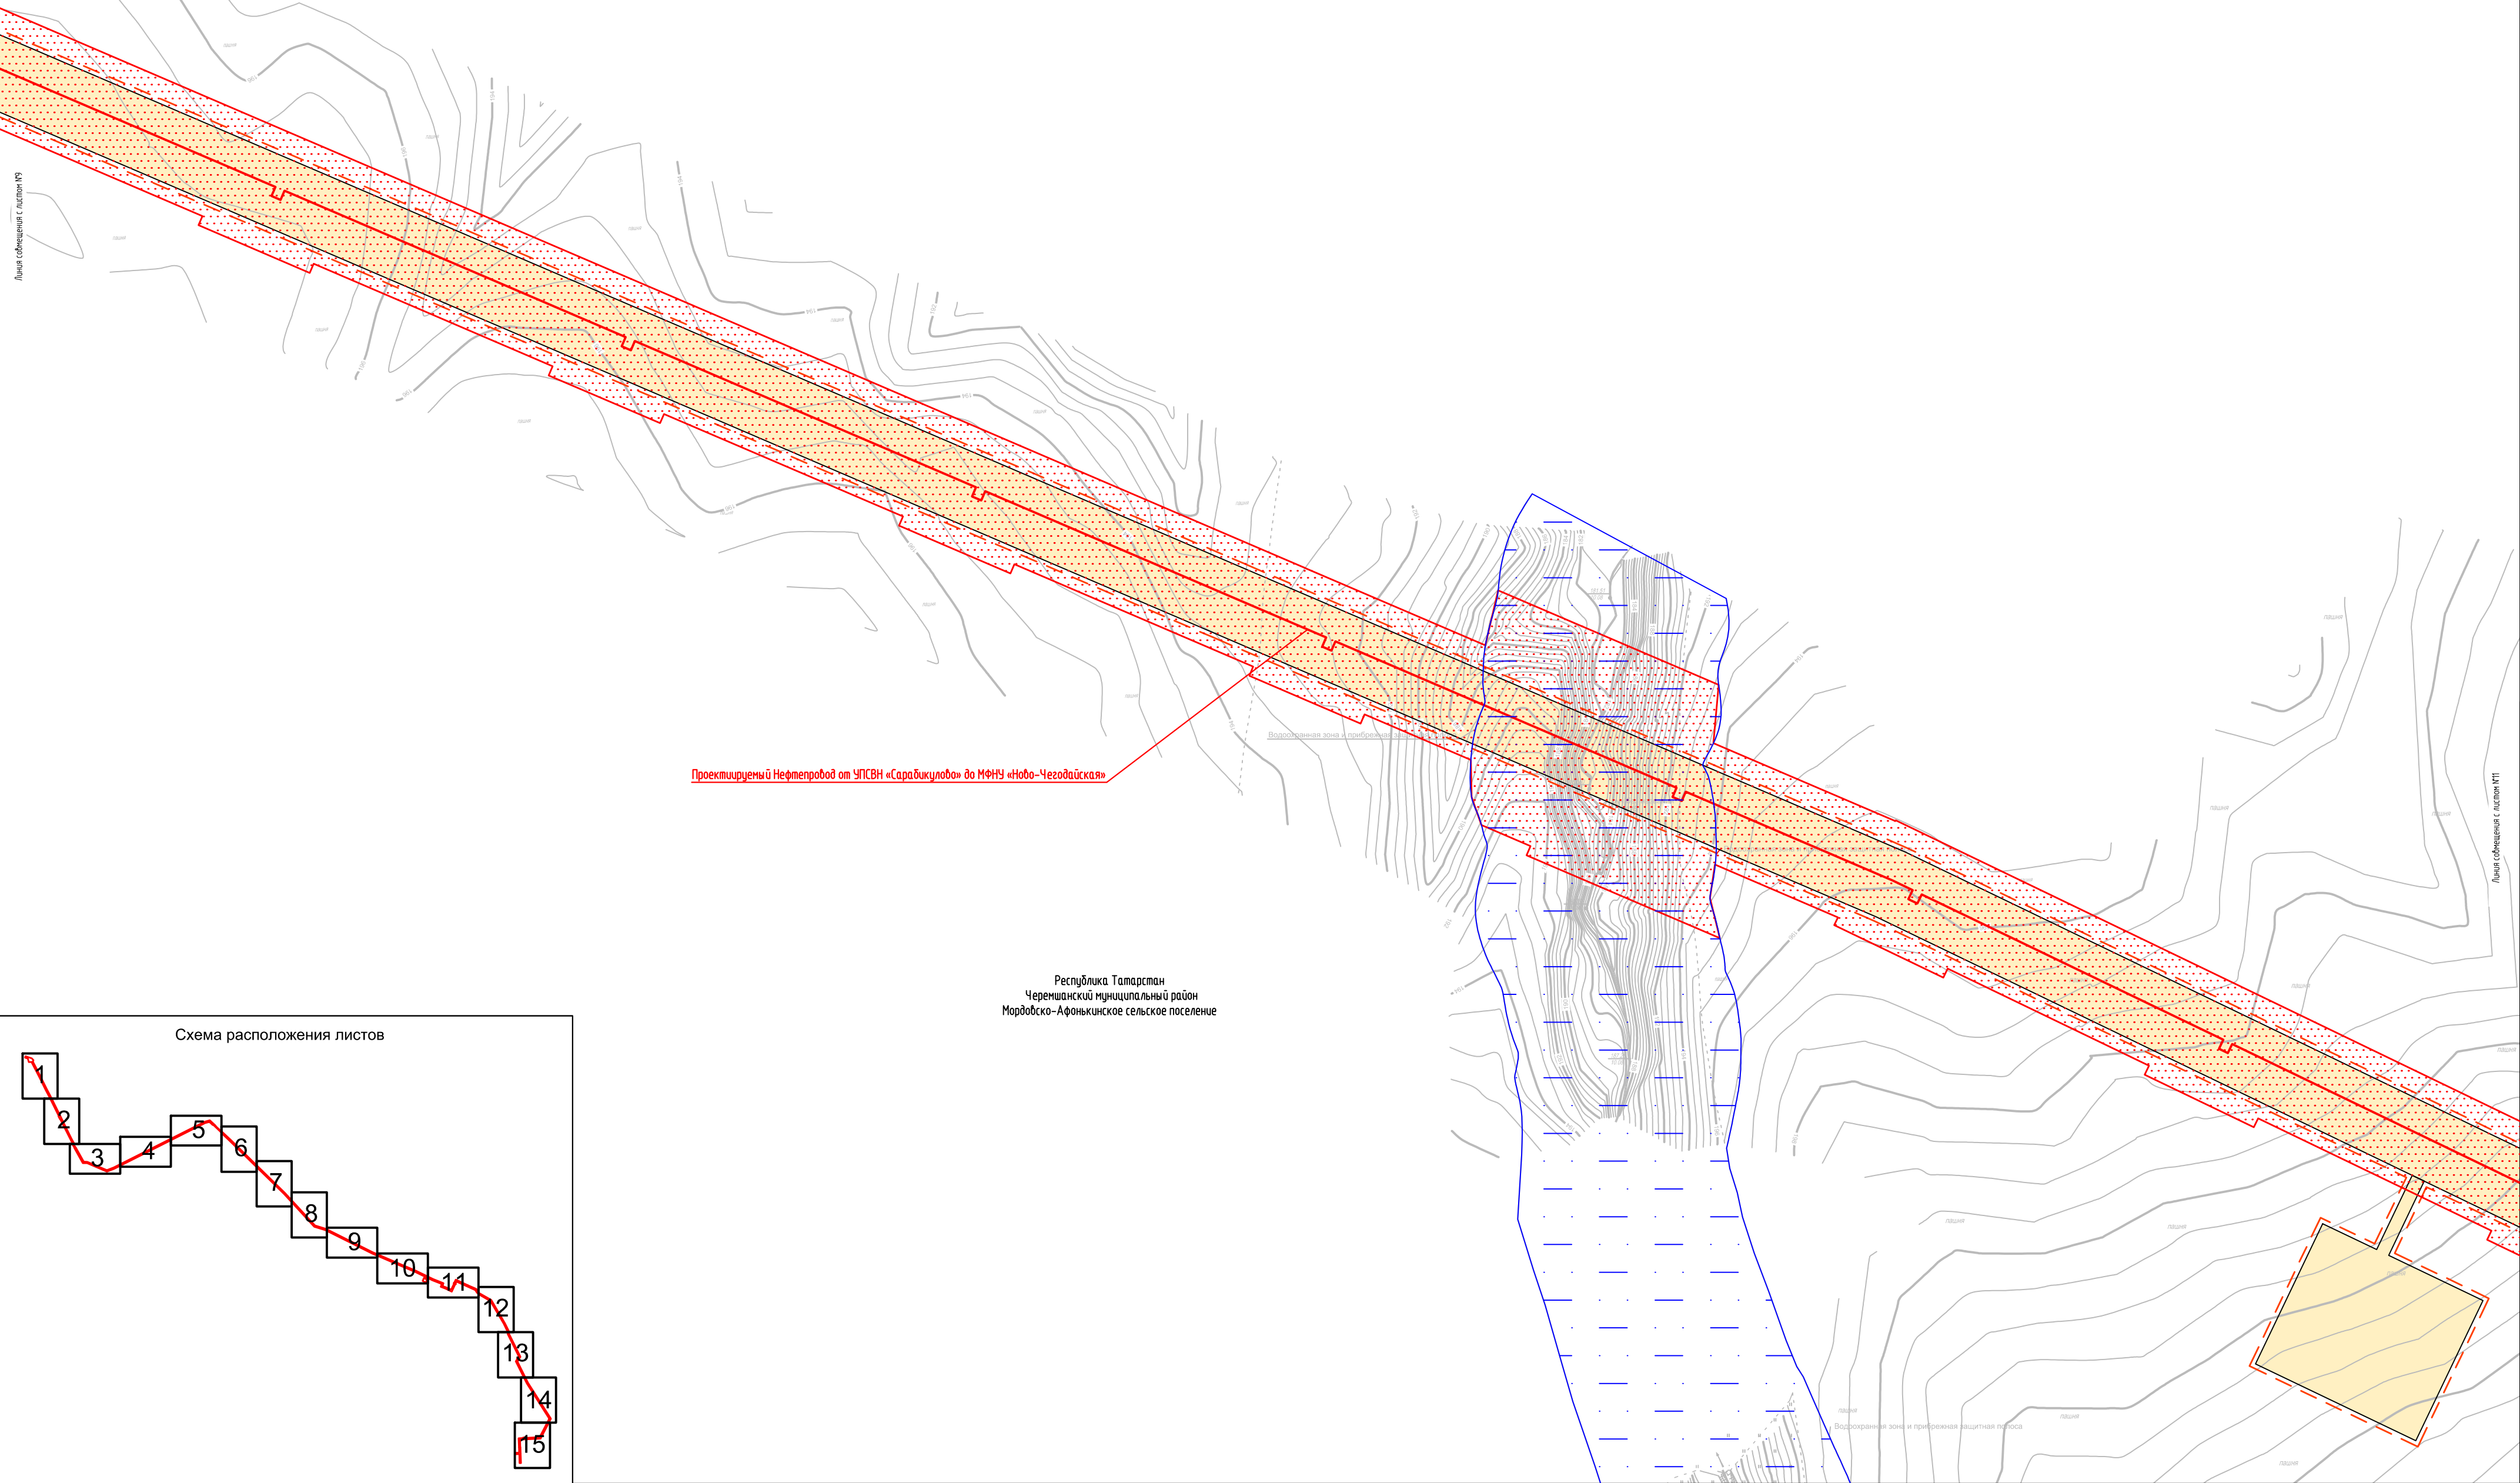


Схема расположения листов

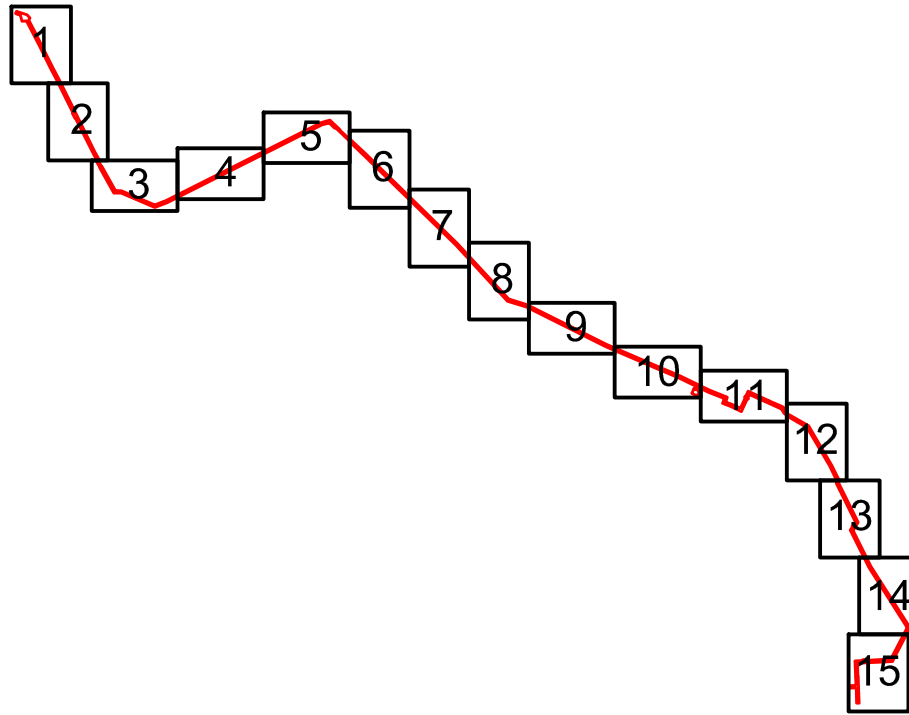

Условные обозначения представлены на Листе № 16

Согласовано					
Взам. инв. N					
Подпись и дата					
Инв. N подл.					

										2287-3200-ЕН-21-ППТ и ПМТ
										Нефтепровод от УПСВН «Сарадикулово» до МФНУ «Ново-Чезодайская»
Изм.	Колуч	Лист	Ндок	Подпись	Дата	Чертеж проекта планировки территории				
Разраб.	Валетов	23.07.19								
Проб.	Шайнурова	23.07.19								
Нач. отд.	Масич	23.07.19				Схема границ зон с особыми условиями использования территорий				
Н. контр.	Шайнурова	23.07.19								
ГИП	Янгирова	23.07.19				000 ПФ “Уралтрубопроводстройпроект”				


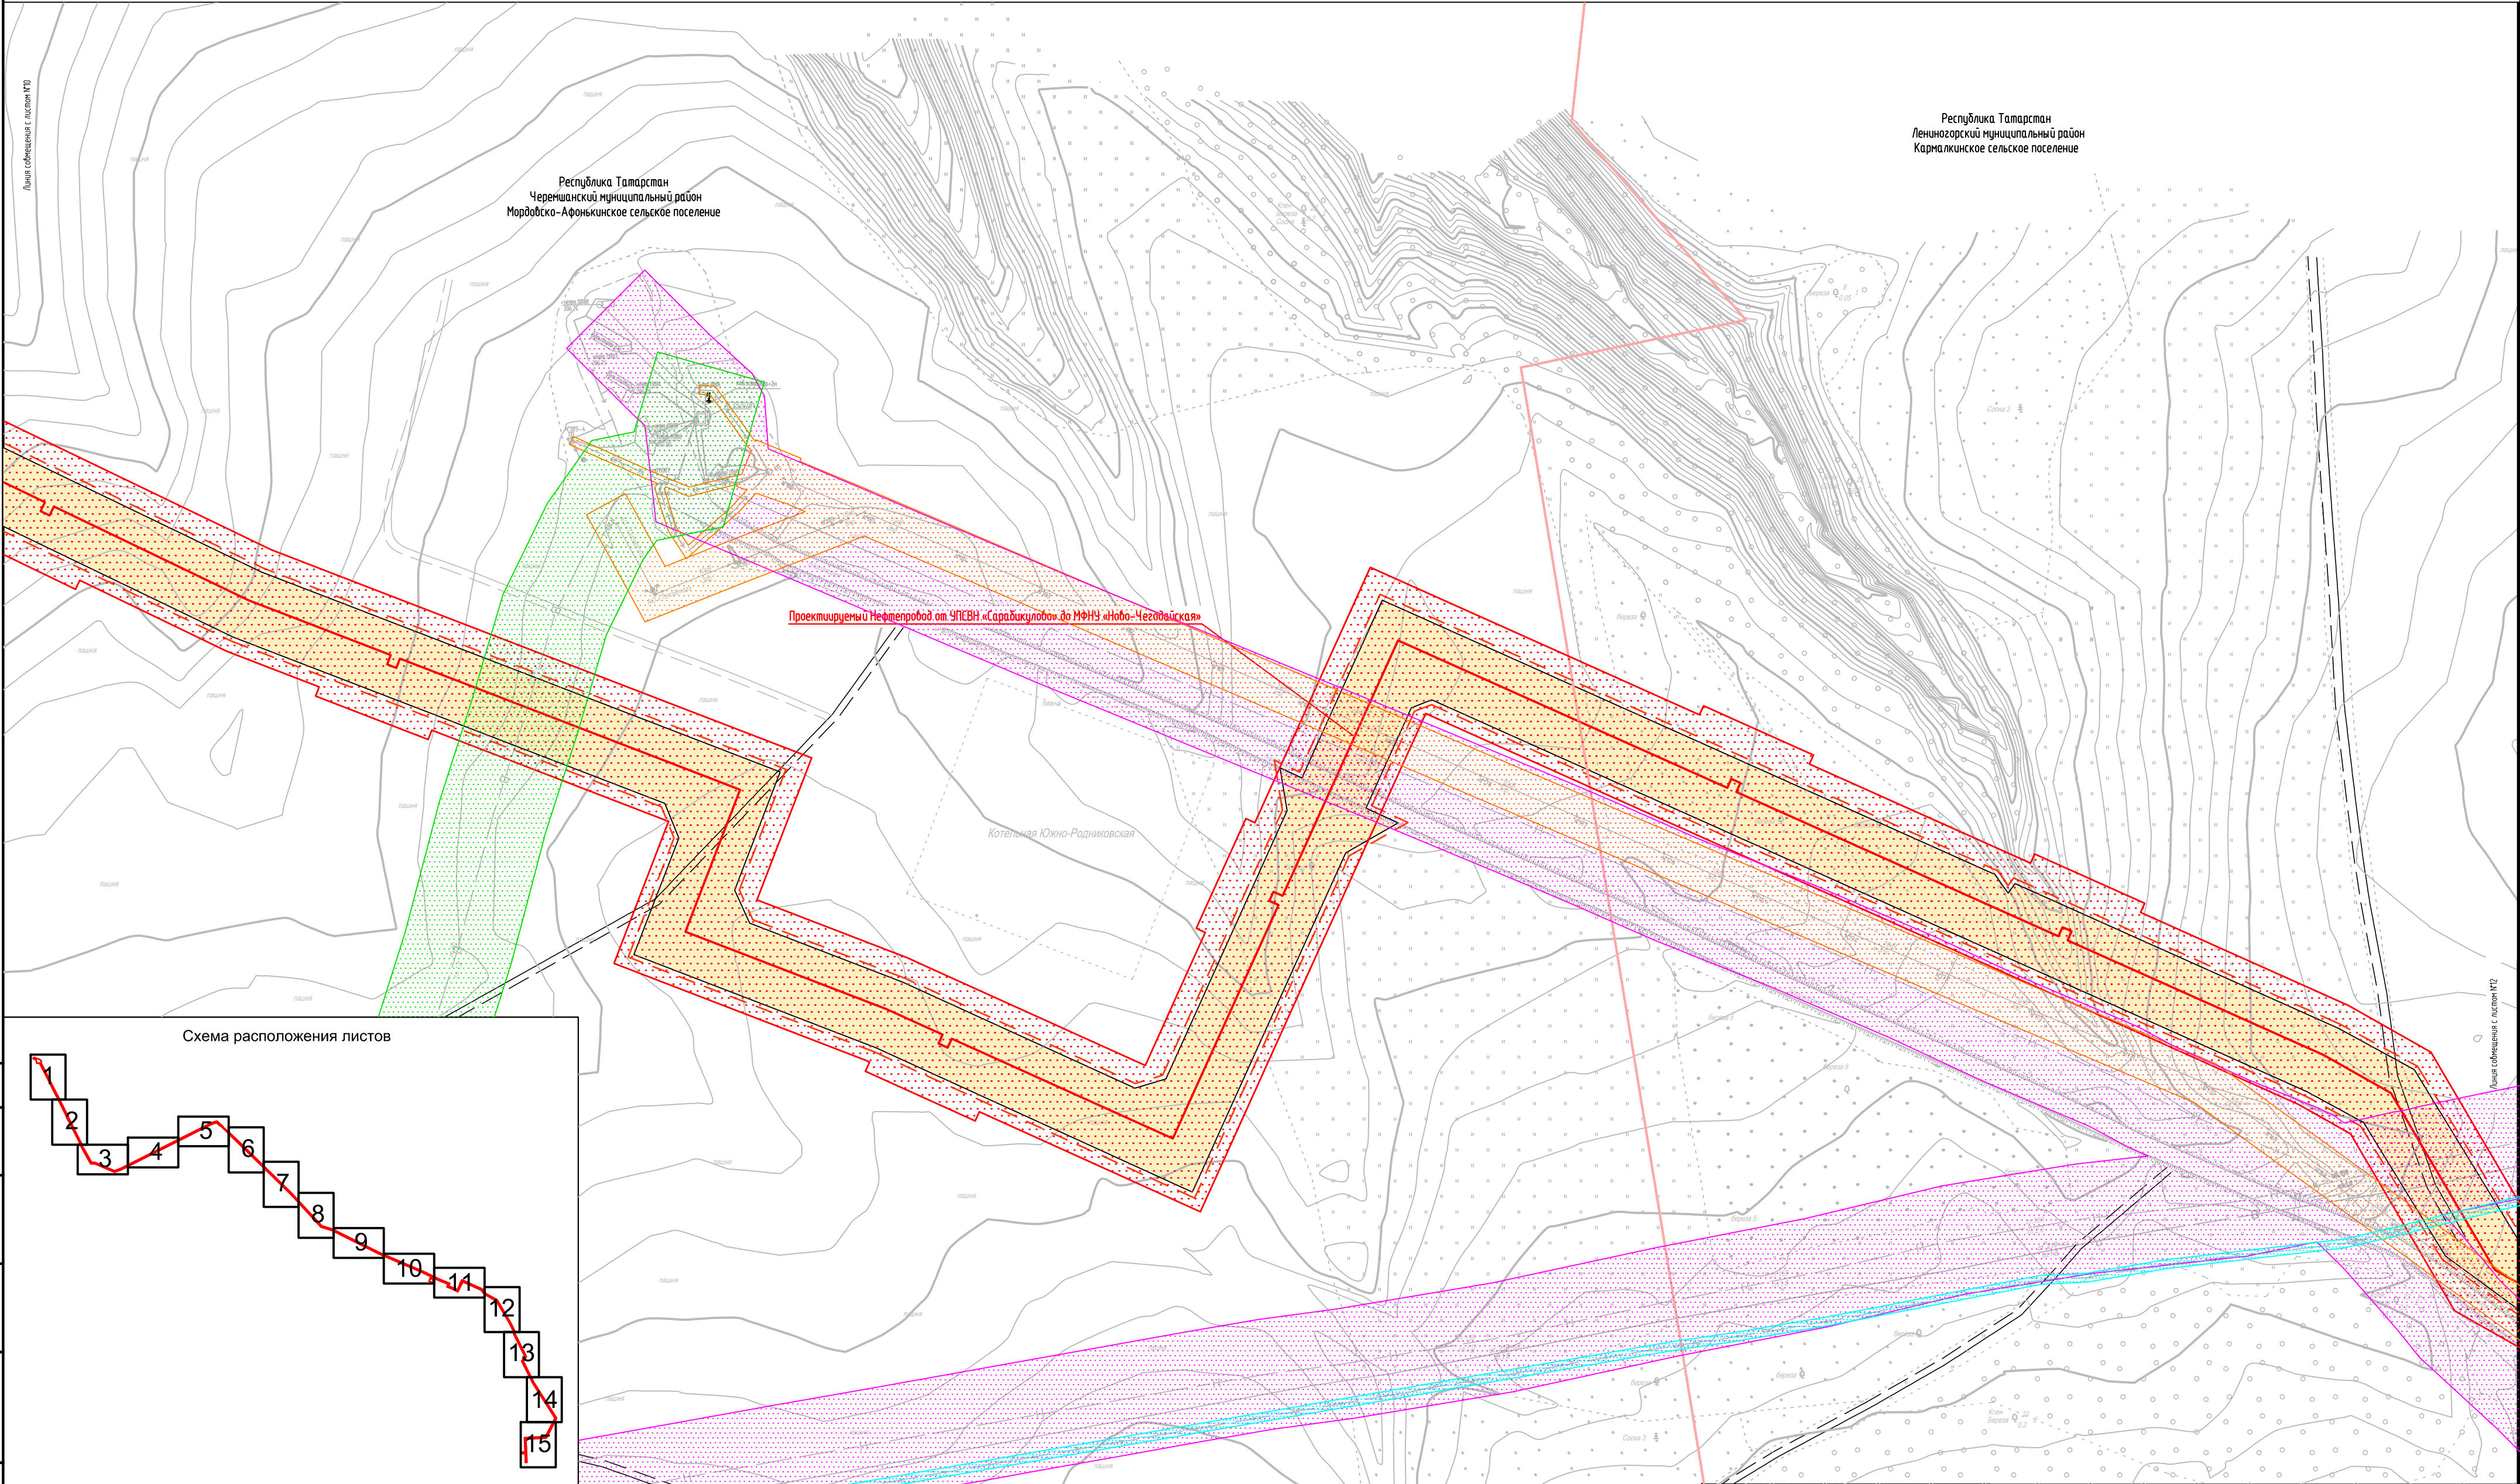







Схема расположения листов

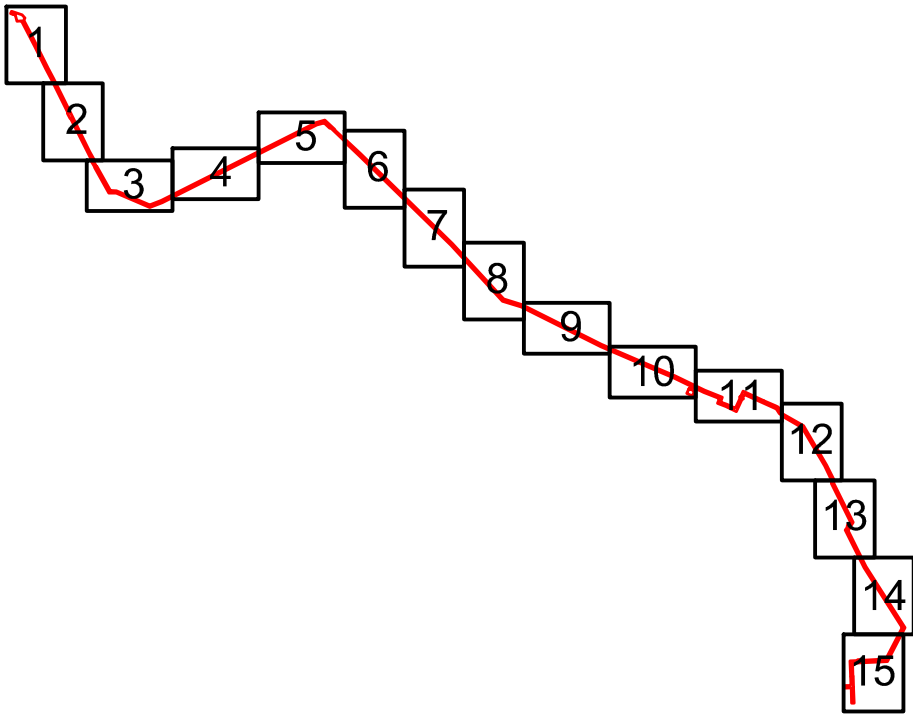

Условные обозначения представлены на Листе № 16

Согласовано				
Взам. инв. N				
Подпись и дата				
Инф. N подл.				

						2287-3200-ЕН-21-ППТ и ПМТ			
						Нефтепровод от УПСВН «Сарадикулово» до МФНУ «Ново-Чегодайская»			
Изм.	Кол.уч.	Лист	Ндок	Подпись	Дата	Чертеж проекта планировки территории	Стадия	Лист	Листов
Разраб.		Валетов			23.07.19		П	11	16
Проб.		Шайнурова			23.07.19				
Нач. отд.		Масич			23.07.19	Схема границ зон с особыми условиями использования территорий	ООО ПФ "Уралтрубопробудстройпроект"		
Н. контр.		Шайнурова			23.07.19				
ГИП		Янгиров			23.07.19				


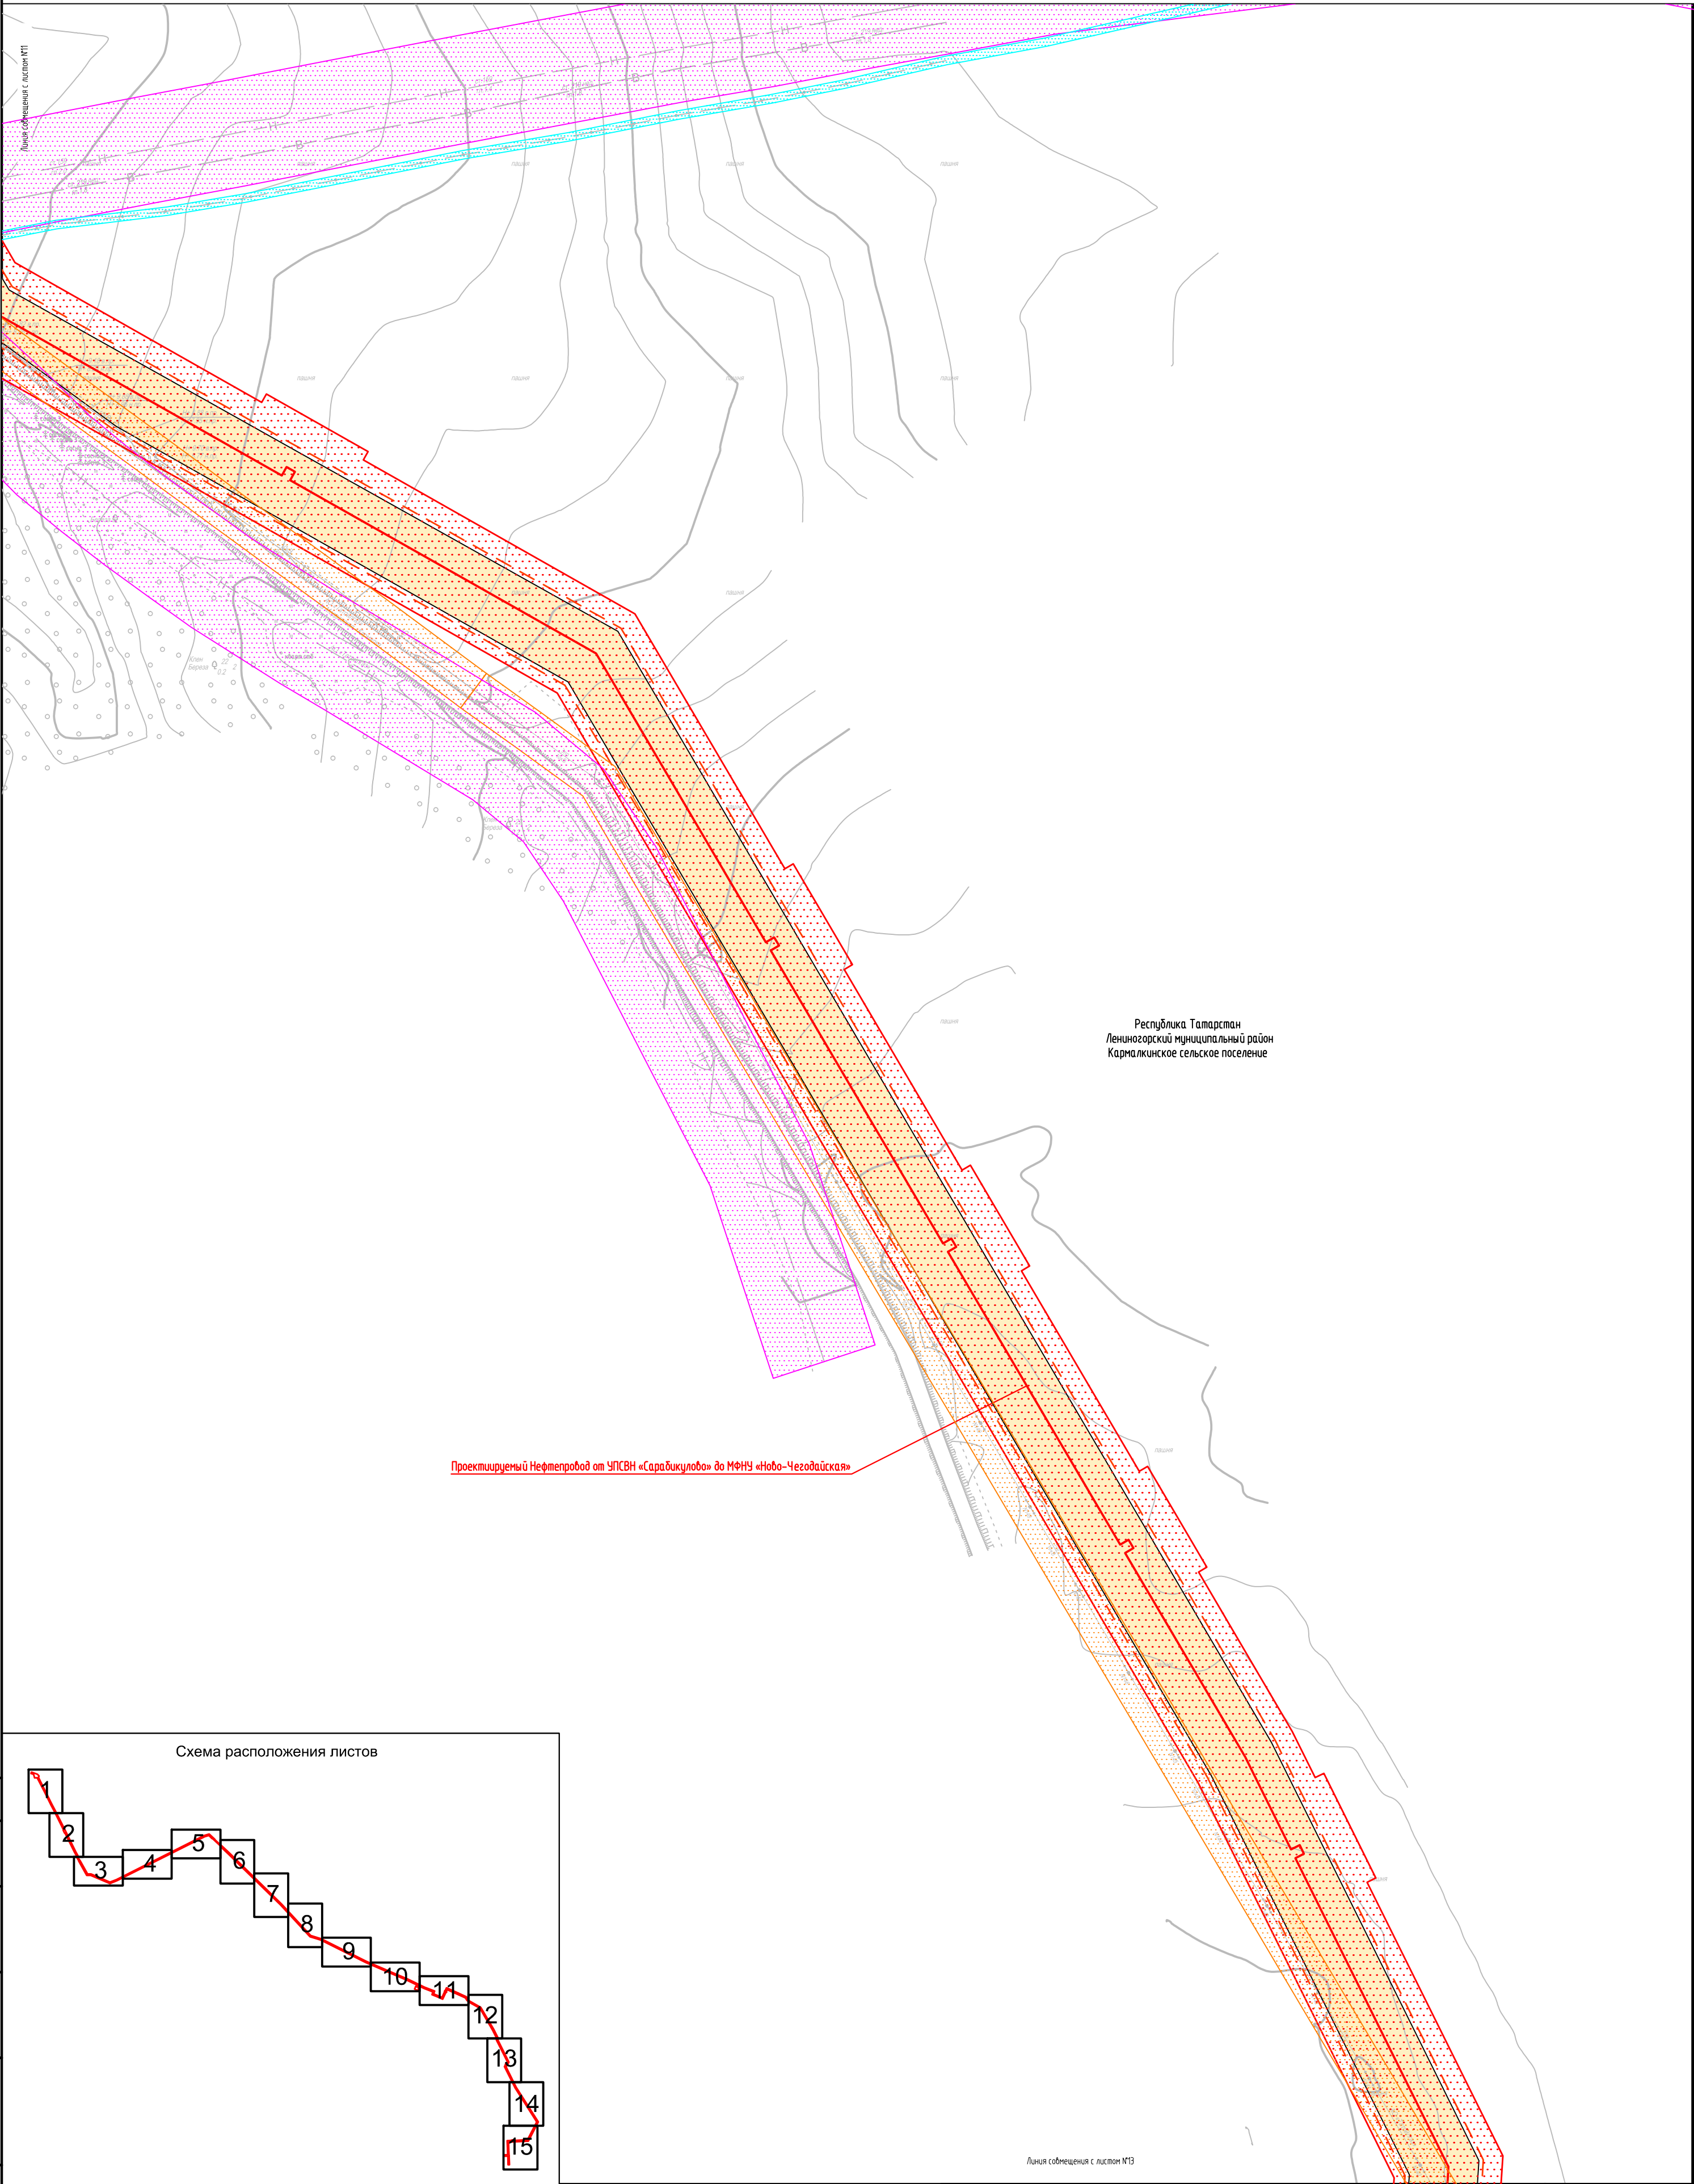


Схема расположения листов

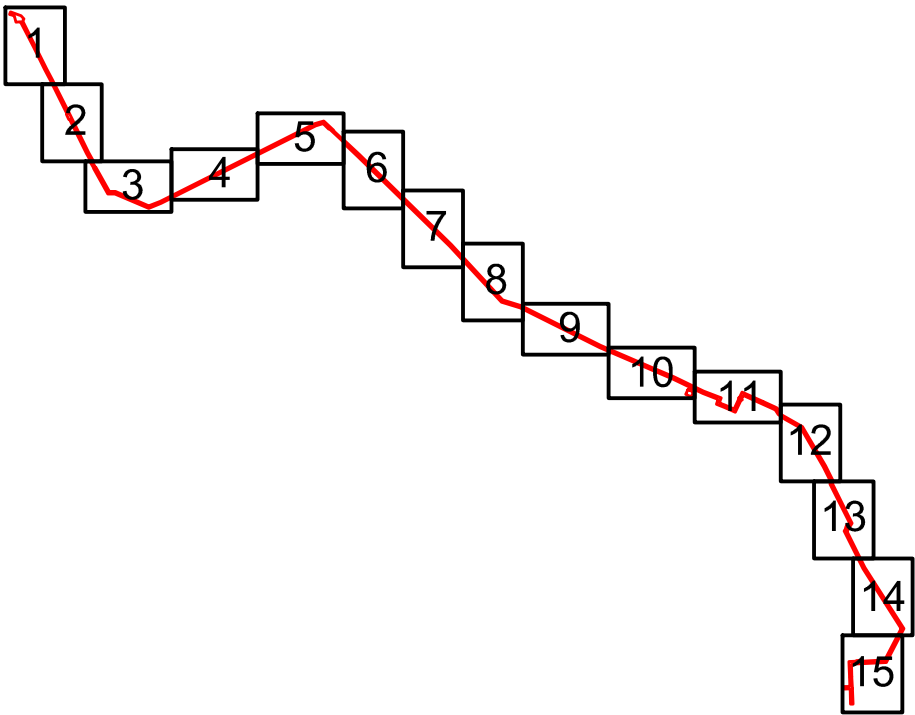

Условные обозначения представлены на Листе № 16

Согласовано				
Взам. инв. №				
Подпись и дата				
Инв. № подл.				






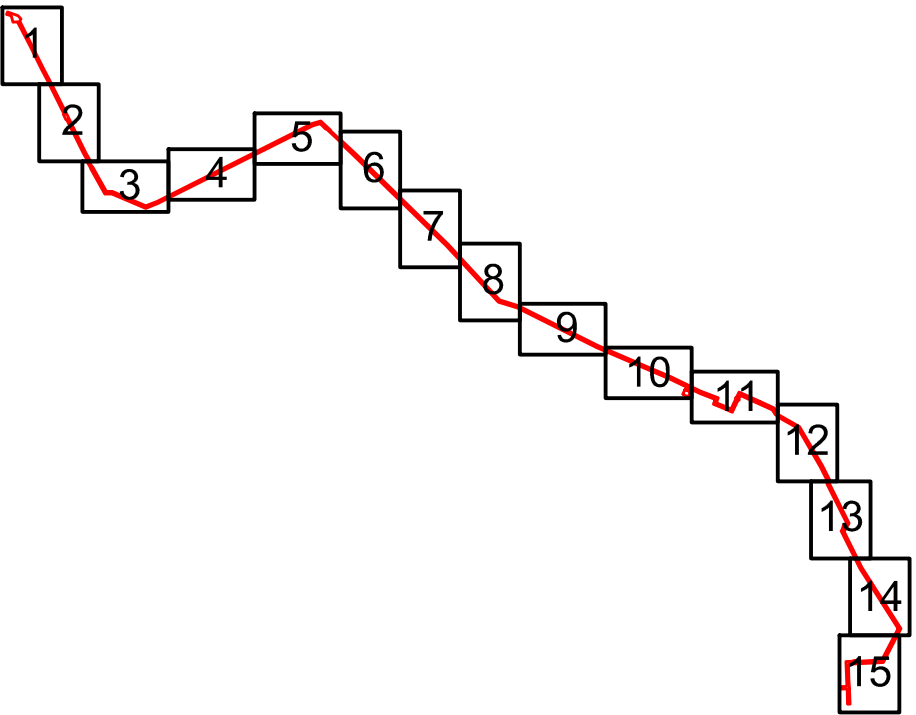
						2287-3200-ЕН-21-ППТ и ПМТ			
						Нефтепровод от УПСВН «Сарадикулово» до МФНУ «Ново-Чезодайская»			
Изм.	Кол.уч	Лист	Идок	Подпись	Дата	Чертеж проекта планировки территории	Стадия	Лист	Листов
Разраб.	Валетов				23.07.19		П	12	16
Проб.	Шайнурова				23.07.19				
Нач. отд.	Масич				23.07.19				
Н. контр.	Шайнурова				23.07.19	Схема границ зон с особыми условиями использования территорий	ООО ПФ "Уралтрубопроводстройпроект"		
ГИП	Янгиров				23.07.19				








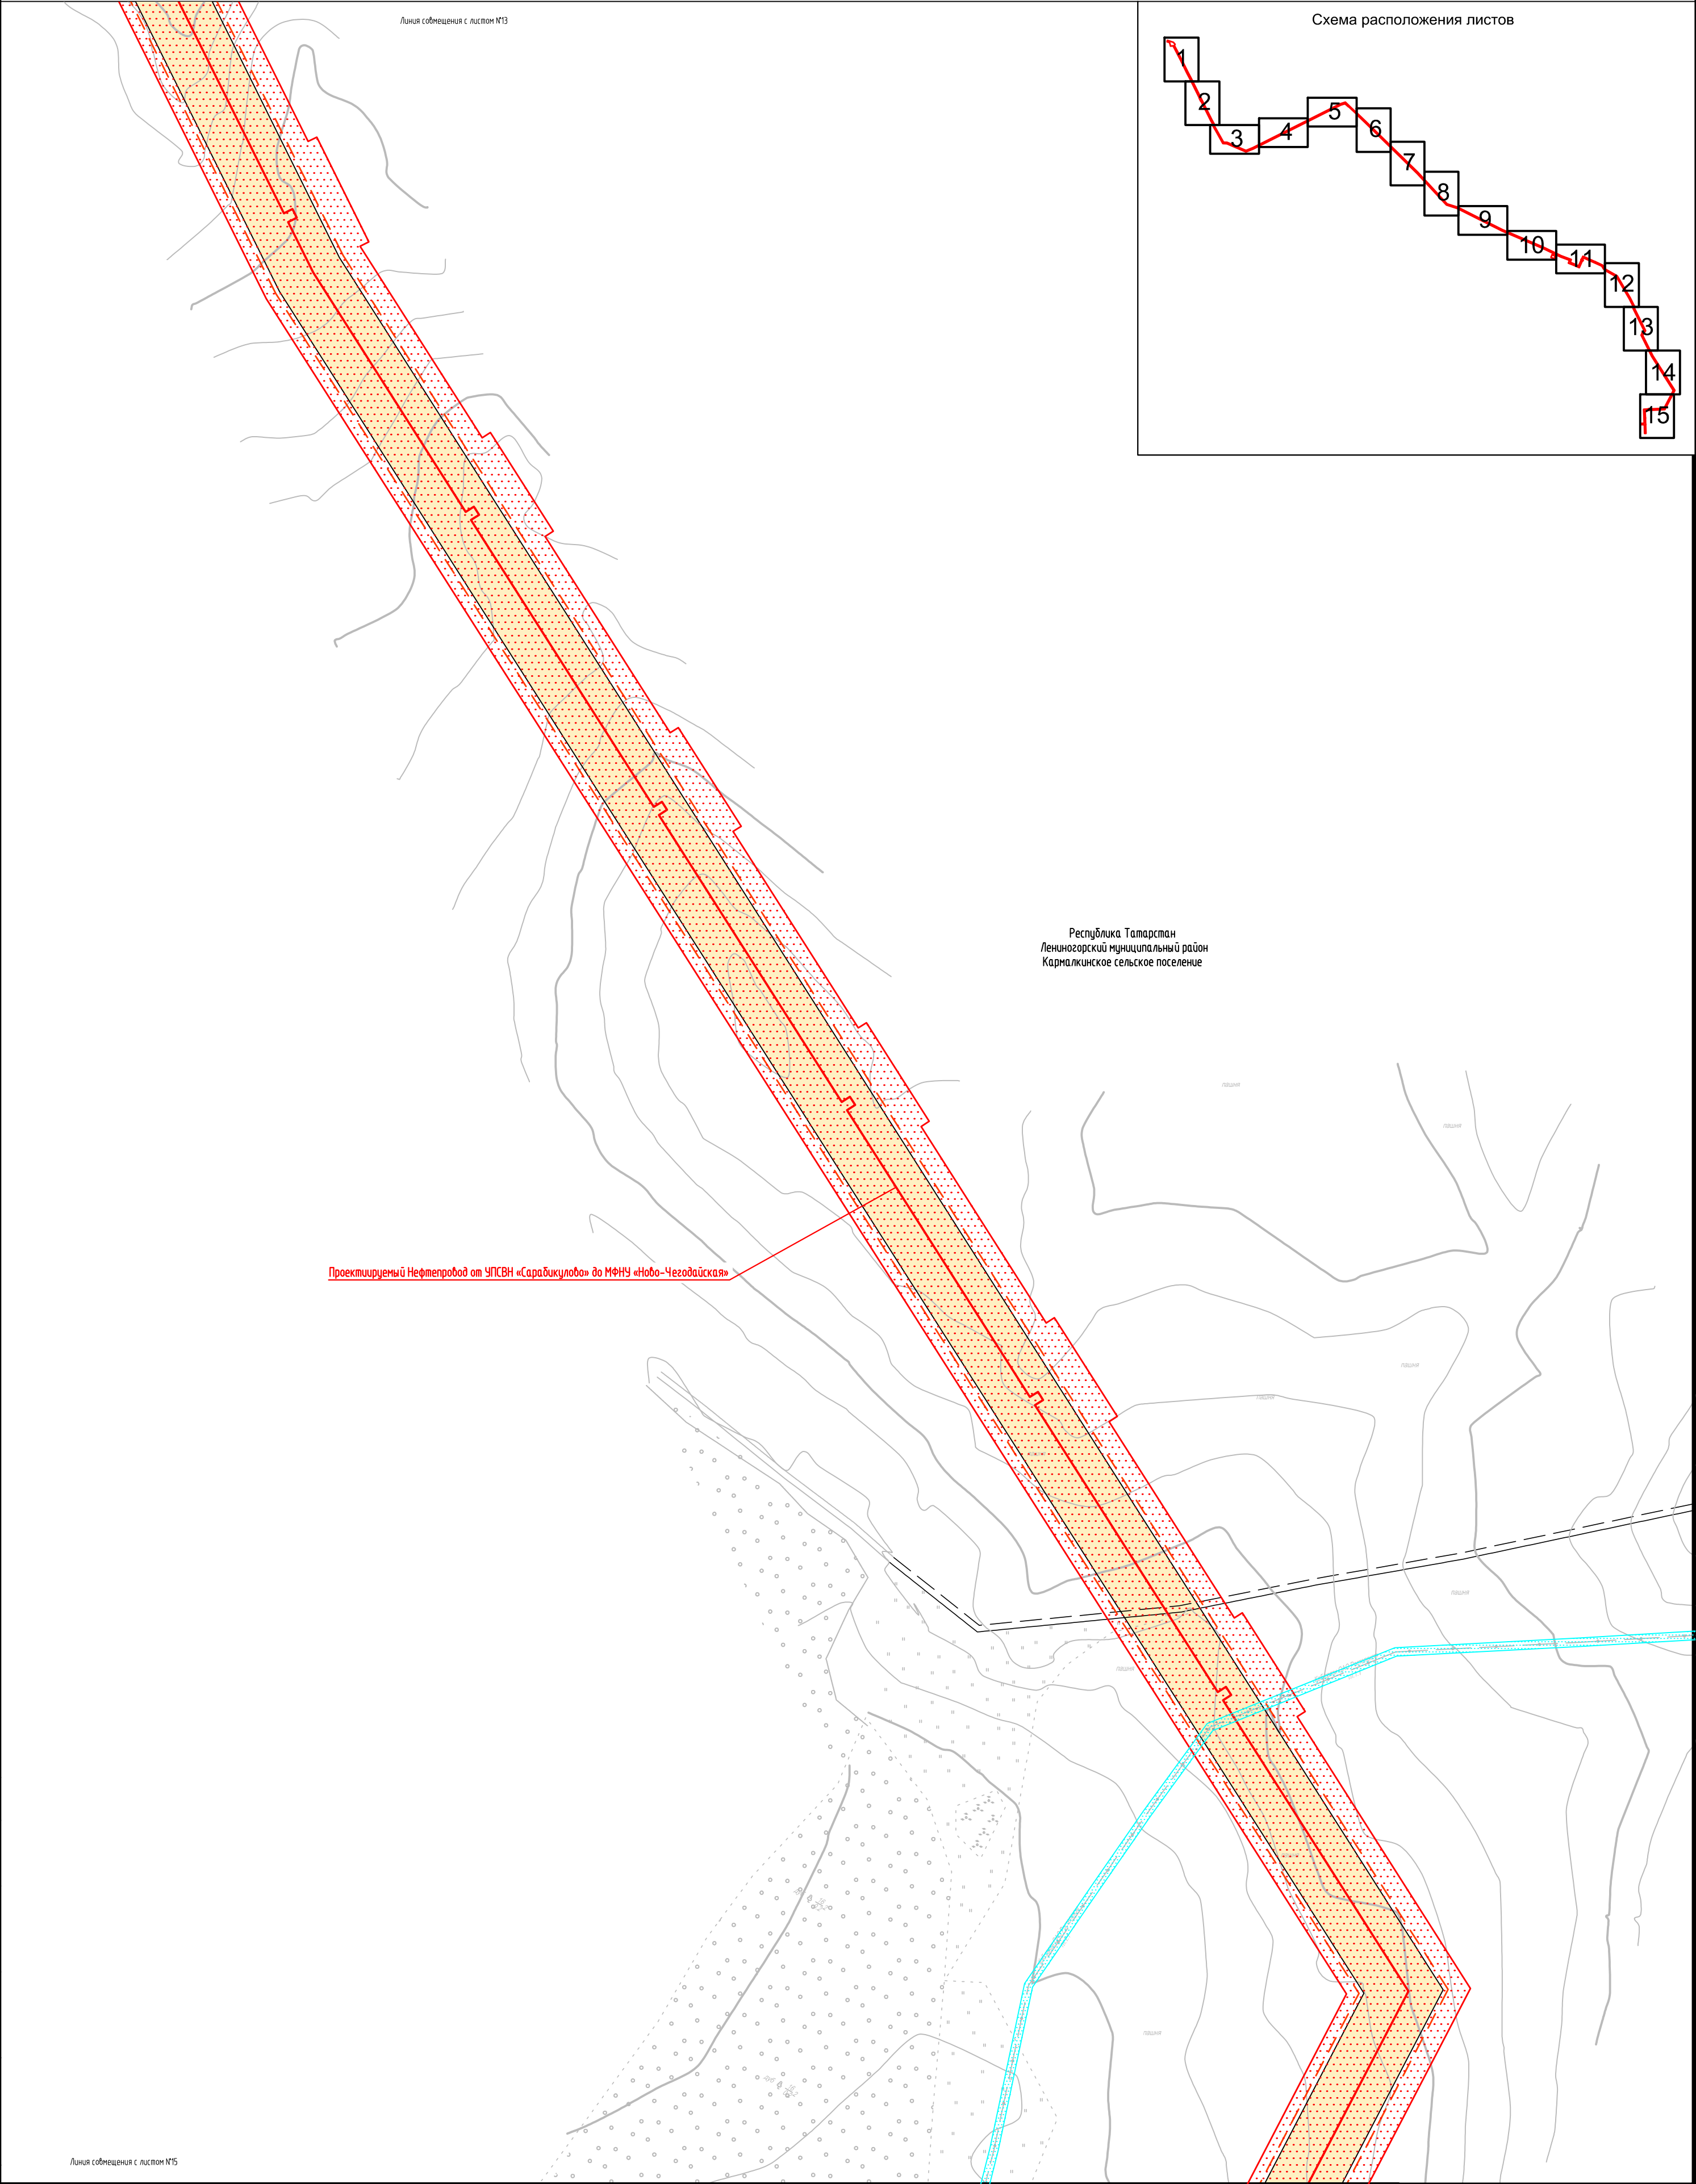
Схема расположения листов



Условные обозначения представлены на Листе № 16






Согласовано		
Взам. инф. №		
Подпись и дата		
Инф. № подл.		


						2287-3200-ЕН-21-ППТ и ПМТ					
						Нефтепровод от УПСВН «Сарадикулово» до МФНУ «Ново-Чегодайская»					
Изм.	Кол.уч	Лист	Идок	Подпись	Дата	Чертеж проекта планировки территории	Стадия	Лист	Листов		
Разраб.	Валетов				23.07.19		П	13	16		
Проб.	Шайнурова				23.07.19						
Нач. отд.	Масич				23.07.19						
Н. контр.	Шайнурова				23.07.19	Схема границ зон с особыми условиями использования территорий	ООО ПФ "Уралтрубопроводстройпроект"				
ГИП	Янгиров				23.07.19						



Согласовано	
Взам. инф. №	
Подпись и дата	
Инф. № подл.	



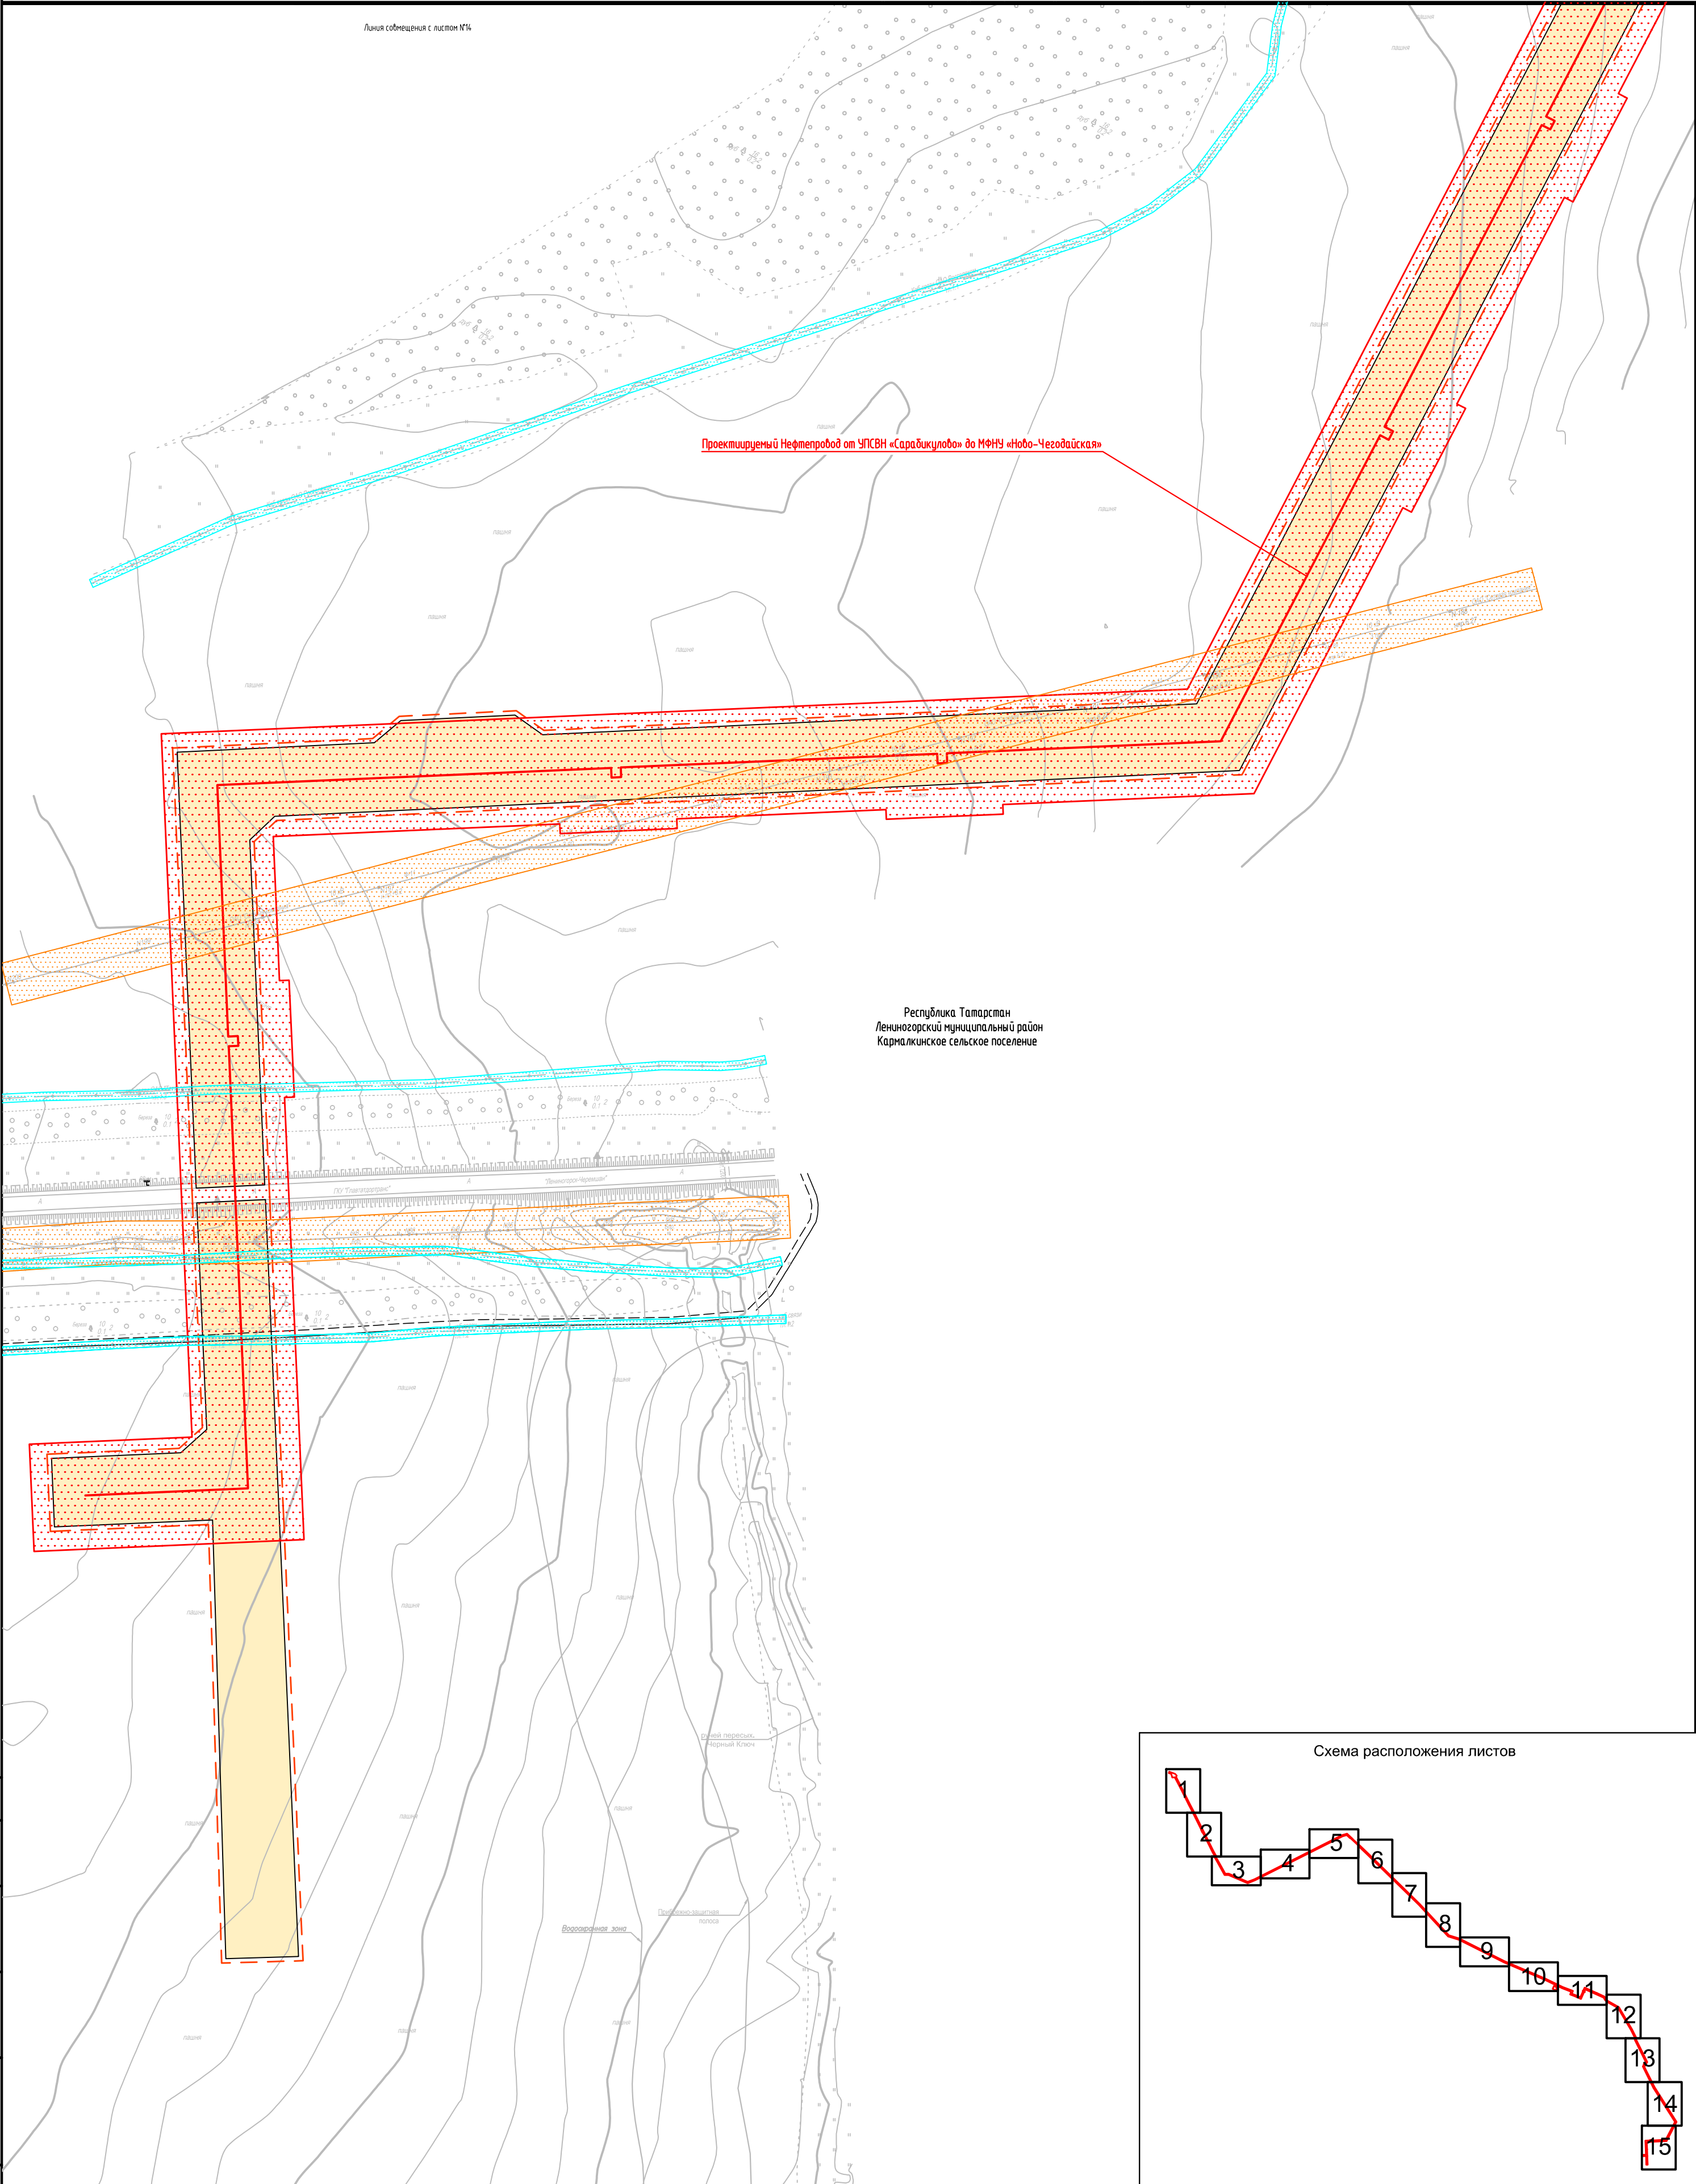


Условные обозначения представлены на Листе № 16


						2287-3200-ЕН-21-ППТ и ПМТ			
						Нефтепровод от УПСВН «Сарадикулово» до МФНУ «Ново-Чезодайская»			
Изм.	Колуч.	Лист	Идок	Подпись	Дата	Чертеж проекта планировки территории	Стадия	Лист	Листов
Разраб.	Валетов				23.07.19		П	14	16
Проб.	Шайнурова				23.07.19				
Нач. отд.	Масич				23.07.19	Схема границ зон с особыми условиями использования территорий	ООО ПФ "Уралтрубопроводстройпроект"		
Н. контр.	Шайнурова				23.07.19				
ГИП	Янгиров				23.07.19				



Согласовано		
Взам. инф. №		
Подпись и дата		
Инф. № подл.		

Условные обозначения представлены на Листе № 16

						2287-3200-ЕН-21-ППТ и ПМТ			
						Нефтепровод от УПСВН «Сарадикулово» до МФНУ «Ново-Чегодайская»			
Изм.	Кол.уч	Лист	Идок	Подпись	Дата	Чертеж проекта планировки территории	Стадия	Лист	Листов
Разраб.		Валетов			23.07.19		П	15	16
Проб.		Шайнурова			23.07.19				
Нач. отд.		Масич			23.07.19	Схема границ зон с особыми условиями использования территорий	ООО ПФ "Уралтрубопроводстройпроект"		
Н. контр.		Шайнурова			23.07.19				
ГИП		Янгиров			23.07.19				

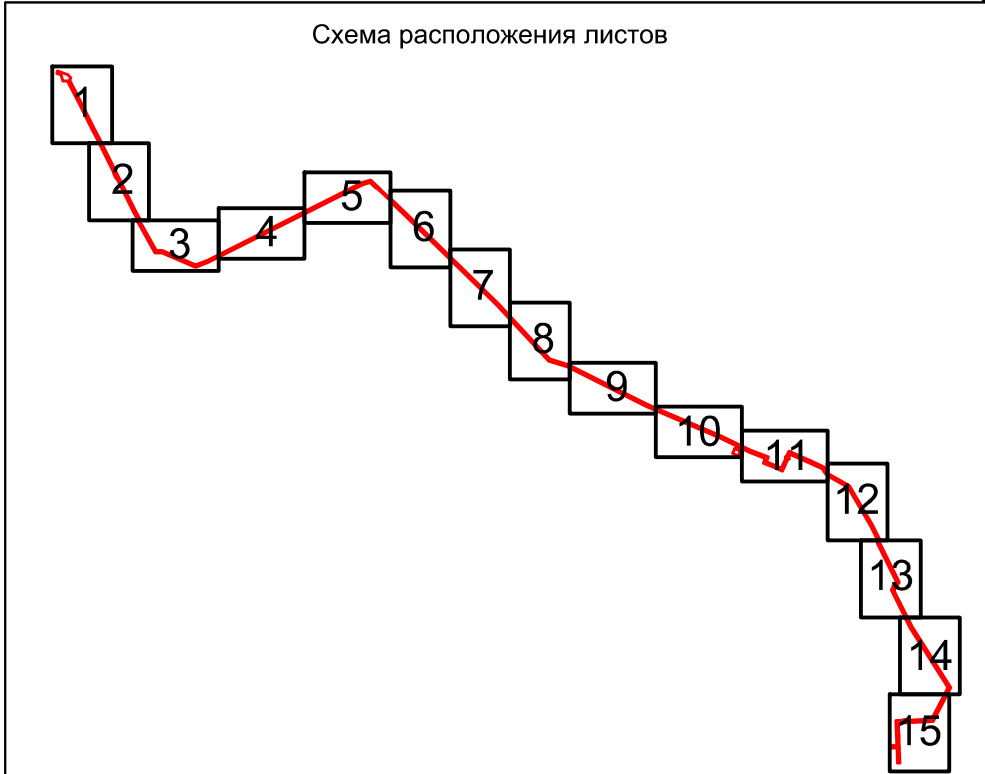


ПРОЕКТ ПЛАНИРОВКИ ТЕРРИТОРИИ Материалы по обоснованию проекта планировки территории.

Графическая часть


Нефтепровод от УПСВН «Сарабикүлово» до МФНУ «Ново-Чегодайская»

СХЕМА ГРАНИЦ ЗОН С ОСОБЫМИ УСЛОВИЯМИ ИСПОЛЬЗОВАНИЯ ТЕРРИТОРИИ ЛИСТ 16

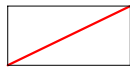
Условные обозначения:




– Оси трасс проектируемых объектов

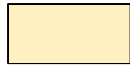

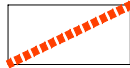
– Устанавливаемые границы зон планируемого размещения объекта



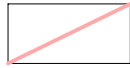– Граница территории, в отношении которой осуществляется подготовка проекта планировки территории




– Граница муниципальных районов

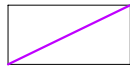


– Граница сельских поселений

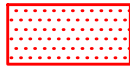
Границы зон с особыми условиями использования территории



– Охранные зоны проектируемых объектов

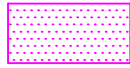


– Охранные зоны нефтепроводов

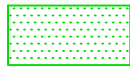

– Охранные зоны водоводов



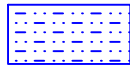– Охранные зоны линий электропередач (ЛЭП)



– Водоохранная зона

Проектом не предусмотрен перенос (переустройство) линейных объектов.

Согласовано

Взам. инв. N

Подпись и дата


Инв. N подл.

2287-3200-ЕН-21-ППТ и ПМТ

Нефтепровод от УПСВН «Сарабикүлово» до МФНУ «Ново-Чегодайская»


Изм.	Кол.уч	Лист	Ндок	Подпись	Дата			
Разраб.		Валетов			23.07.19	Чертеж проекта планировки территории	Стадия	Лист
Проб.		Шайнурова			23.07.19		П	16
Нач. отд.		Масич			23.07.19			16
Н. контр.		Шайнурова			23.07.19	Схема границ зон с особыми условиями использования территорий	ООО ПФ "Уралтрубопроводстройпроект"	
ГИП		Янгиров			23.07.19			

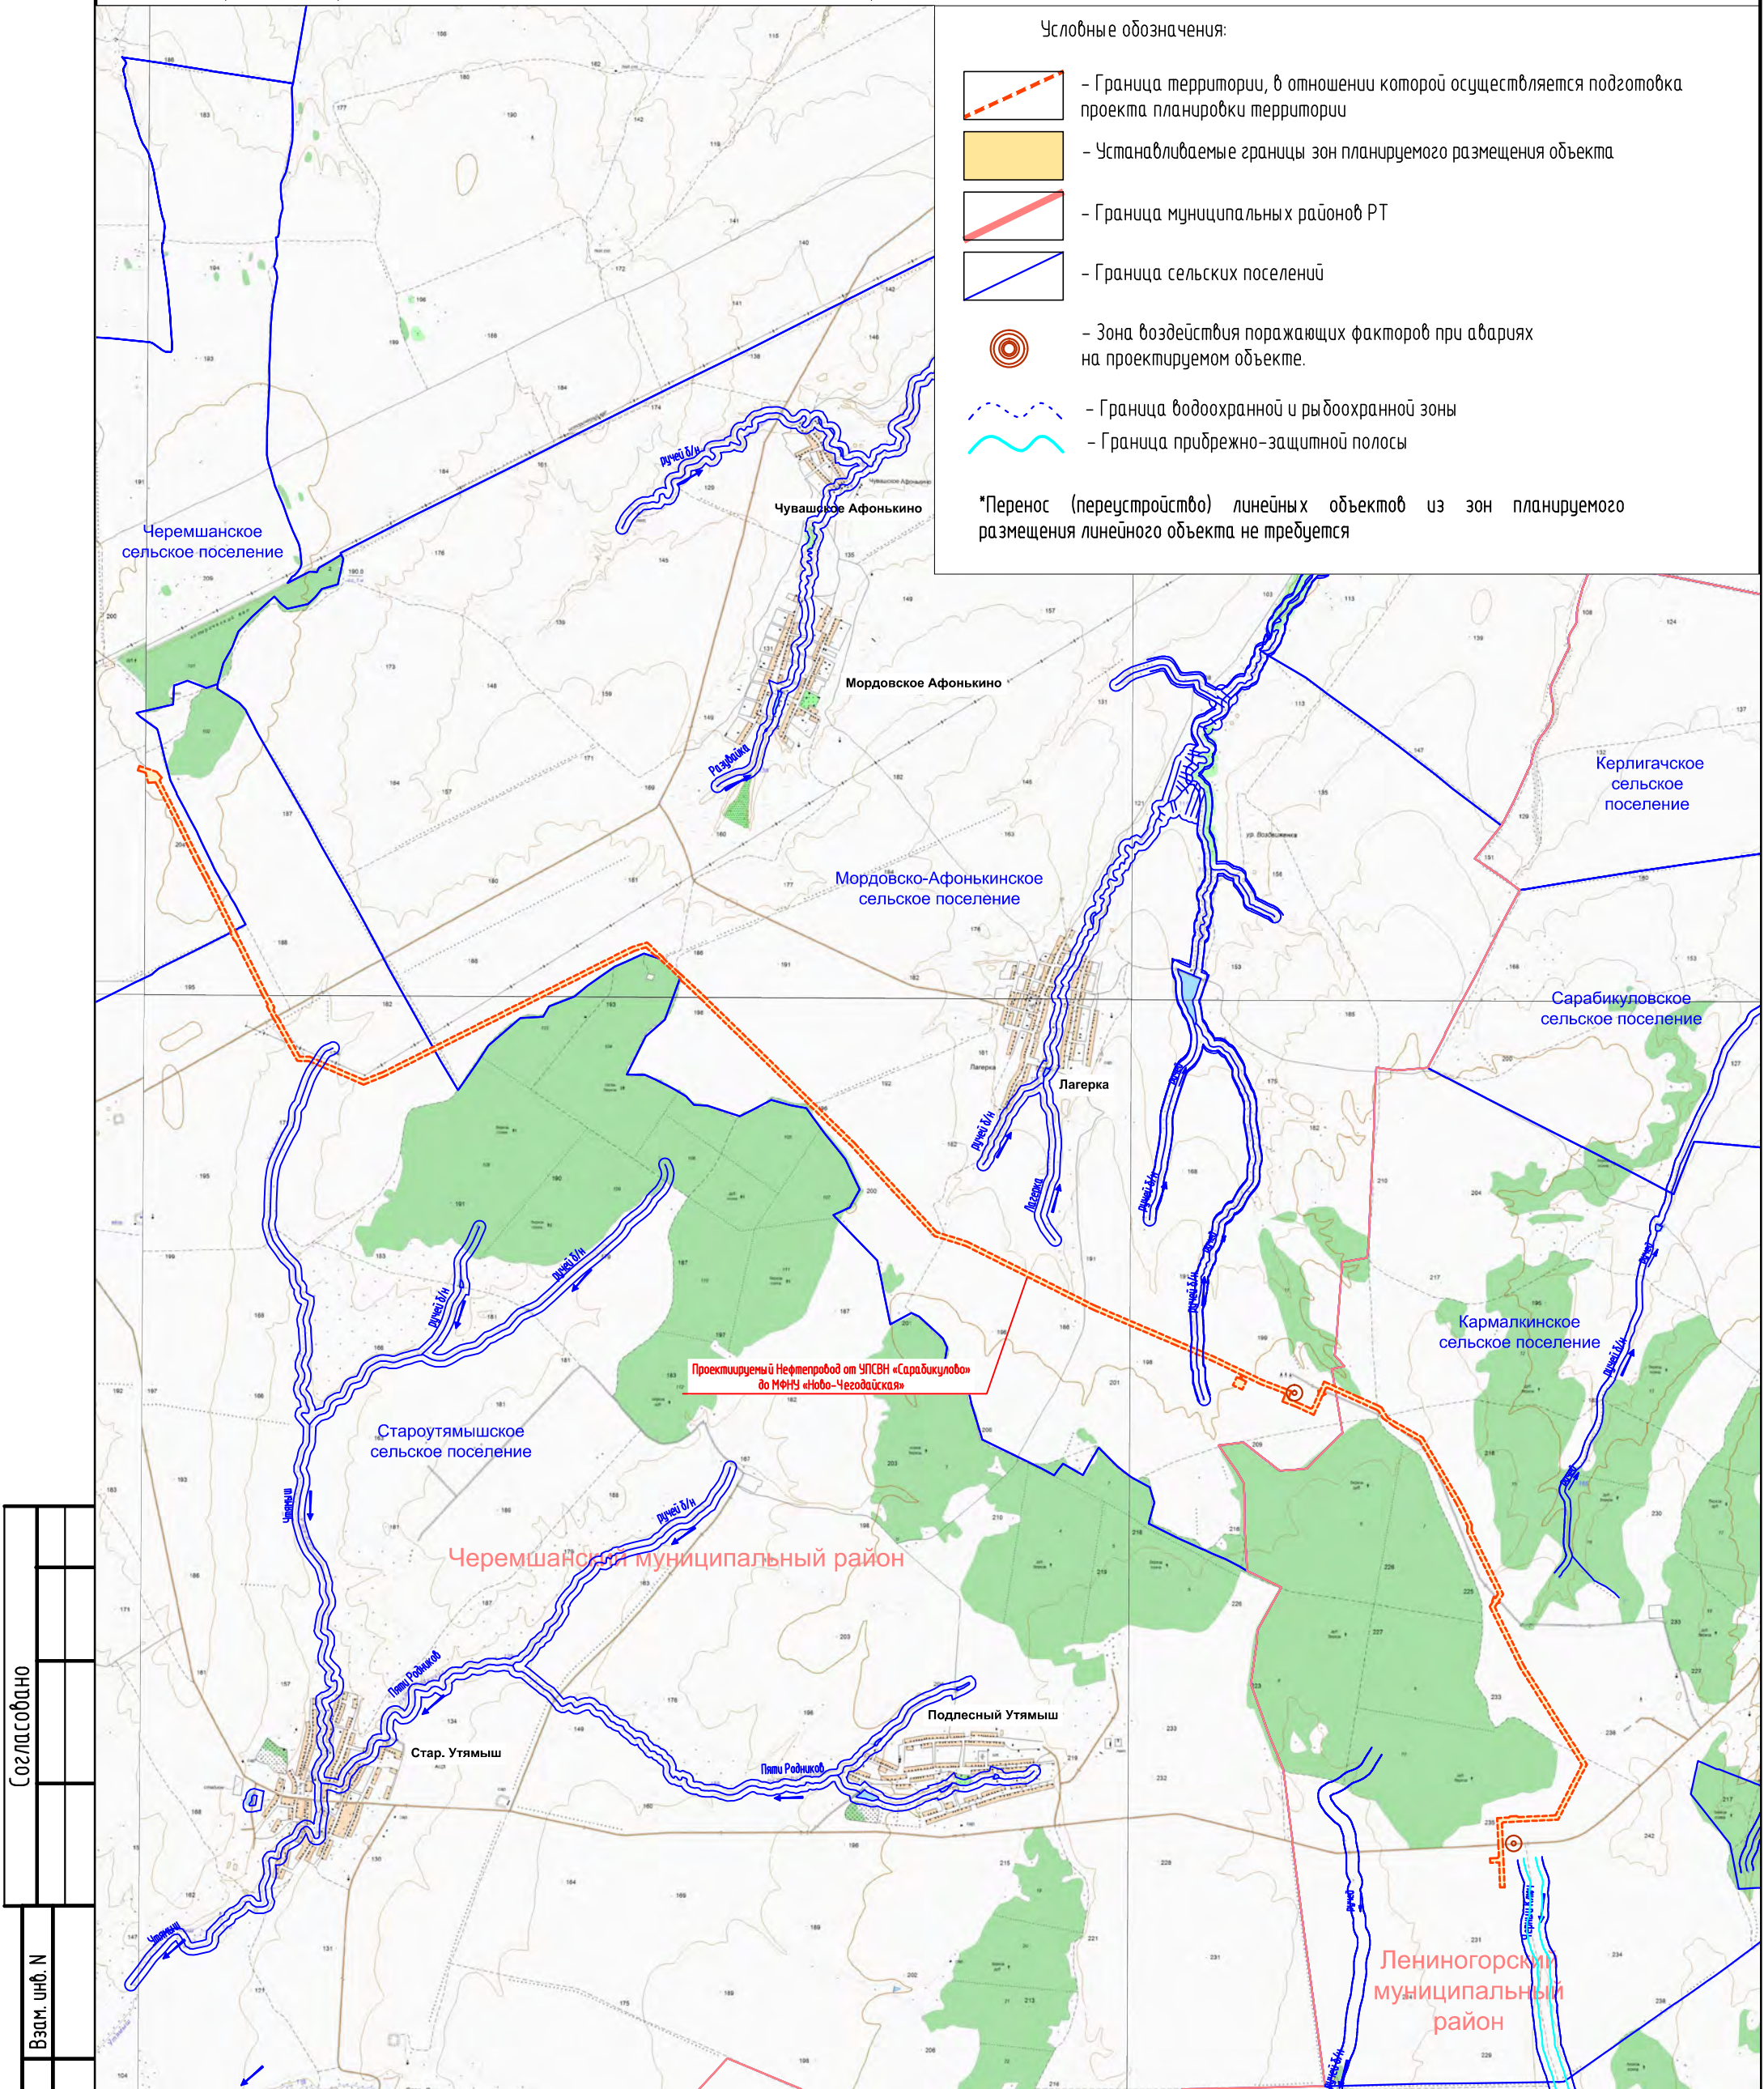МАСШТАБ 1:50000




Согласовано					
Взам. инб. N					
Подпись и дата					
Инф. N подл.					

2287-3200-ЕН-21-ППТ и ПМТ					
Нефтепровод от УПСВН «Сарадикулово» до МФНУ «Ново-Чегодайская»					
Изм.	Кол.уч	Лист	Ндок	Подпись	Дата
Разраб.	Валетов				23.07.19
Проб.	Шайнурова				23.07.19
Нач. отд.	Масич				23.07.19
Н. контр.	Шайнурова				23.07.19
ГИП	Янгиров				23.07.19
Чертеж проекта планировки территории				Стадия	Лист
Схема границ территорий подверженных риску возникновения чрезвычайных ситуаций природного и техногенного характера				П	1
				Листов	1
				000 ПФ "Уралтрубопроводстройпроект"	

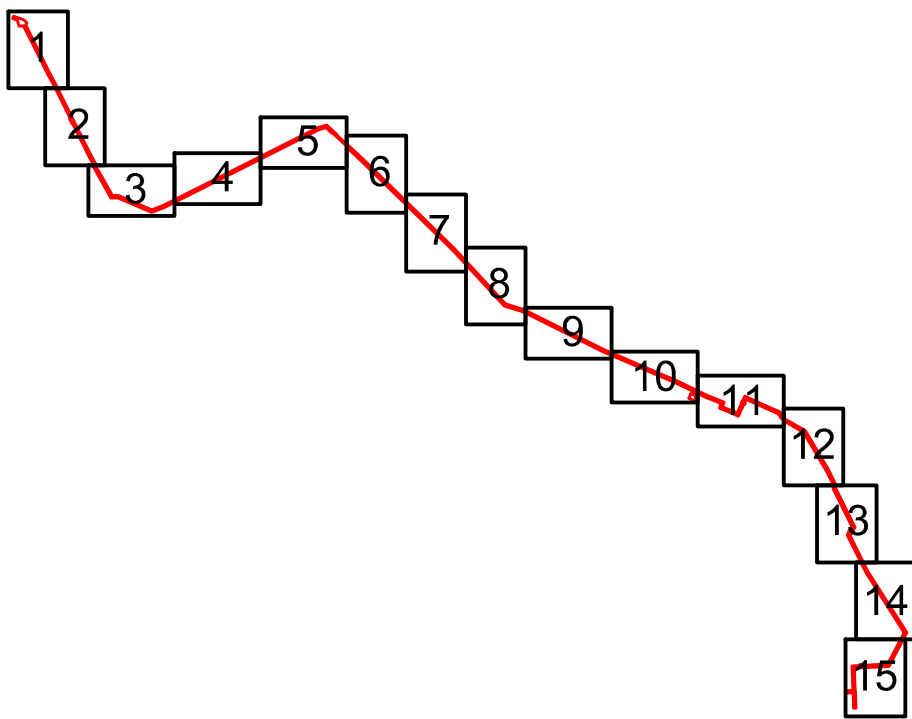



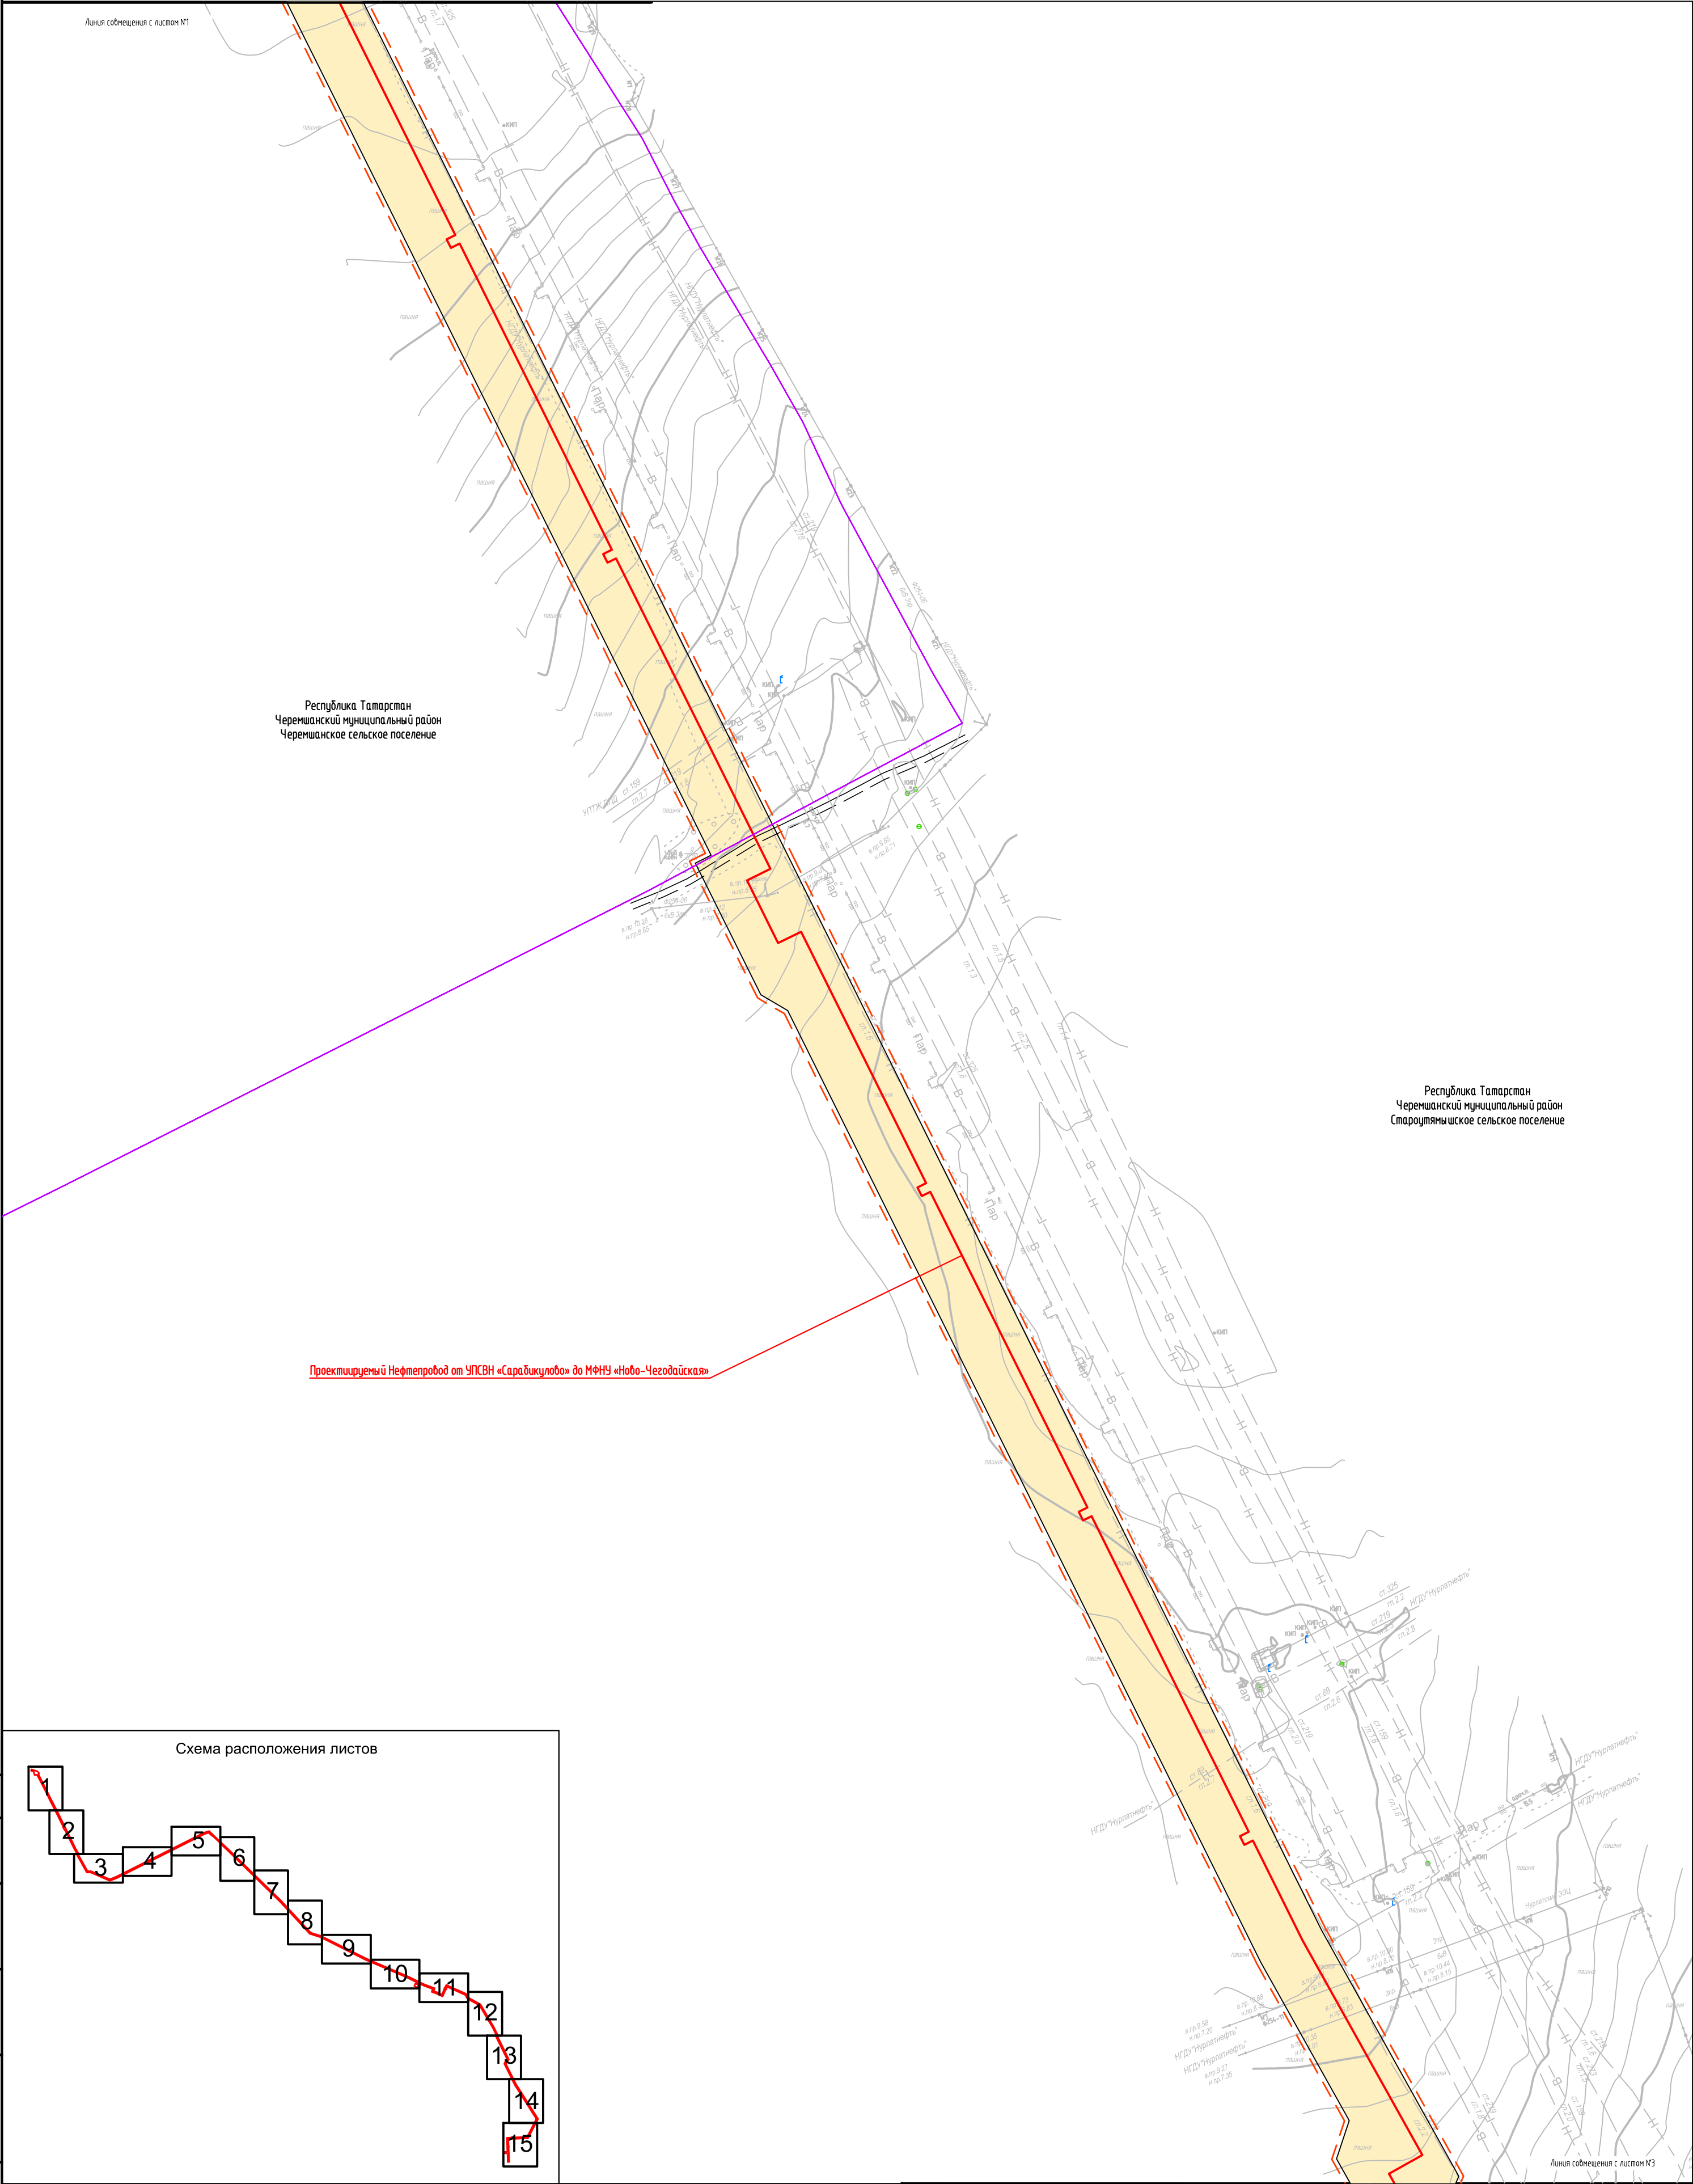


Линия совмещения с листом №


						2287-3200-ЕН-21-ППТ и ПМТ			
						Нефтепровод от УПСВН «Сарадикулобо» до МФНУ «Ново-Чегодайская»			
Изм.	Кол.уч.	Лист	Индок	Подпись	Дата				
Разраб.	Валетов				23.07.19	Чертеж проекта планировки территории	Стадия	Лист	Листов
Проб.	Шайнурова				23.07.19		П	1	15
Нач. отд.	Масич				23.07.19				
Н. контр.	Шайнурова				23.07.19	Схема конструктивных и планировочных решений	000 ПФ "Уралнефтепроводостройпроект"		
ГИП	Янгиров				23.07.19				



Согласовано					
Взам. инд. №					
Подпись и дата					
Инф. № подл.					

Условные обозначения представлены на листе № 15

						2287-3200-ЕН-21-ППТ и ПМТ			
						Нефтепровод от УПСВН «Сарадикулово» до МФНУ «Ново-Чегодайская»			
Изм.	Кол.уч	Лист	Идок	Подпись	Дата	Чертеж проекта планировки территории	Стадия	Лист	Листов
Разраб.	Валетов				23.07.19		П	2	15
Проб.	Шайнурова				23.07.19				
Нач. отд.	Масич				23.07.19	Схема конструктивных и планировочных решений	000 ПФ "Уралтрубопроводстройпроект"		
Н. контр.	Шайнурова				23.07.19				
ГИП	Янгиров				23.07.19				

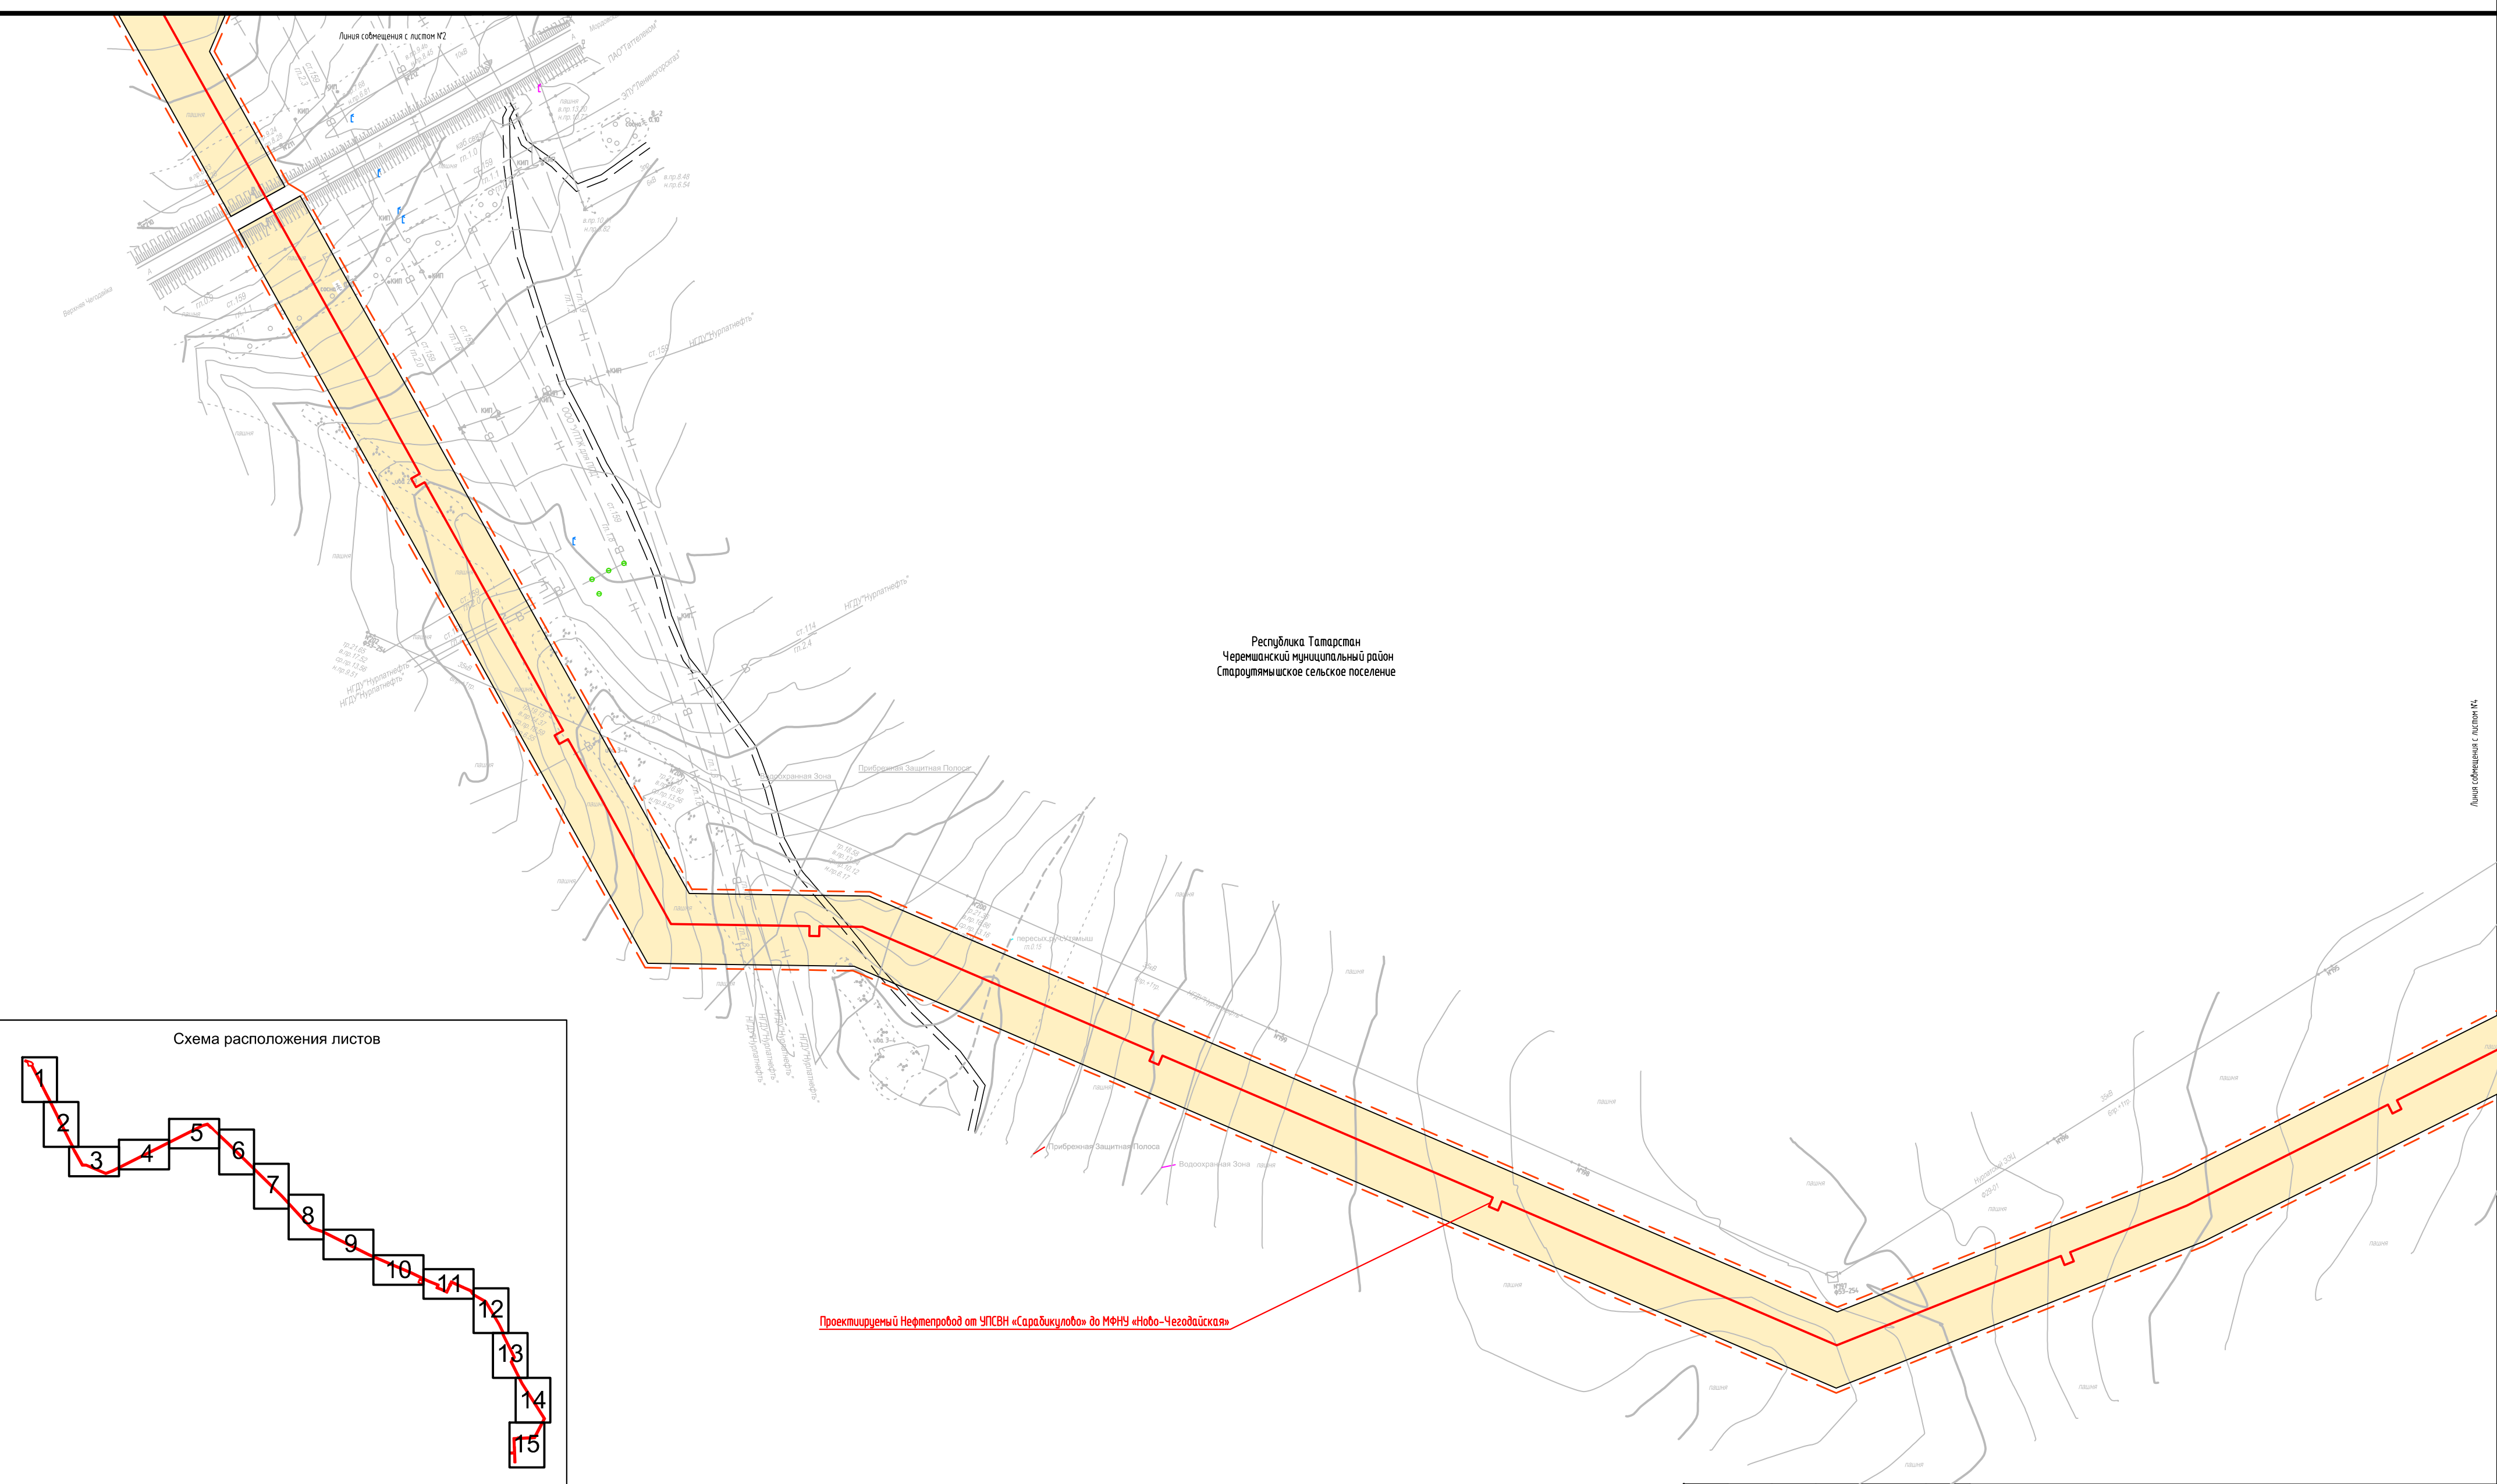

Условные обозначения представлены на Листе № 15

						2287-3200-ЕН-21-ППТ и ПМТ			
						Нефтепробод от УПСВН «Сарадикулобо» до МФНУ «Нобо-Чезодайская»			
Изм.	Кол.уч.	Лист	Ндк	Подпись	Дата	Чертеж проекта планировки территории	Стадия	Лист	Листов
Разраб.	Валетов				23.07.19		П	3	15
Проб.	Шайнурова				23.07.19				
Нач. отд.	Масич				23.07.19				
Н. контр.	Шайнурова				23.07.19	Схема конструктивных и планировочных решений	ООО ПФ "Уралтрубопрободстройпроект"		
ГИП	Янгиров				23.07.19				


Республика Татарстан
Черемшанский муниципальный район
Мордобско-Афонькинское сельское поселение

Проектируемый Нефтепровод от УПСВН «Сарадикулово» до МФНУ «Ново-Чегодайская»

Республика Татарстан
Черемшанский муниципальный район
Староутямьинское сельское поселение

Республика Татарстан
Черемшанский муниципальный район
Староутямьинское сельское поселение

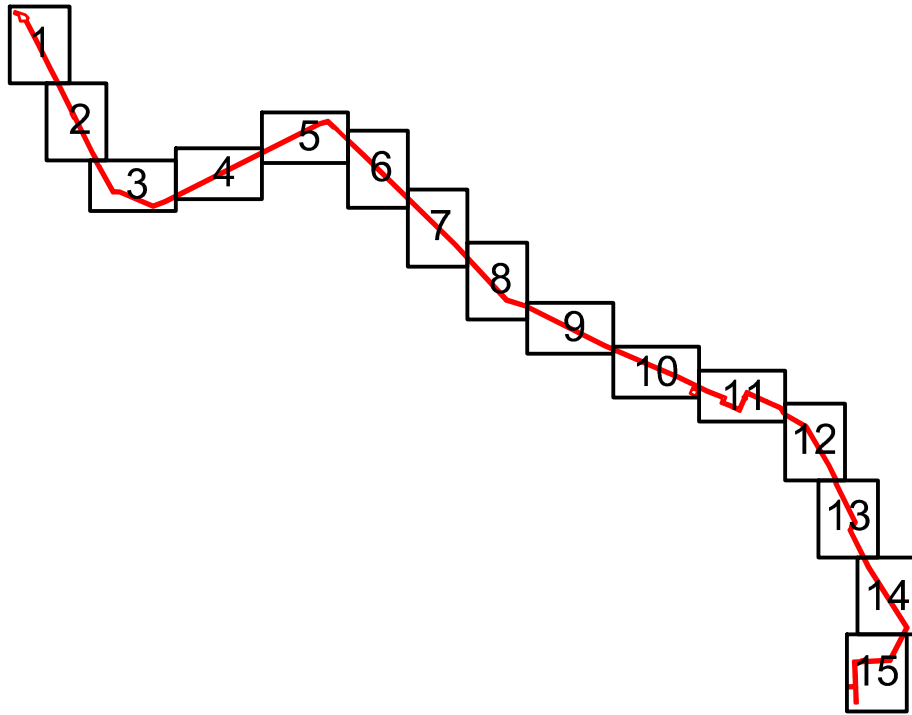Схема расположения листов




Условные обозначения представлены на Листе № 15

2287-3200-ЕН-21-ППТ и ПМТ

Нефтепровод от УПСВН «Сарадикулово» до МФНУ «Ново-Чегодайская»

Изм.	Кол.уч	Лист	Ндок	Подпись	Дата	Чертеж проекта планировки территории	Стадия	Лист	Листов
Разраб.	Валетов	23.07.19			23.07.19		П	4	15
Проб.	Шайнурова	23.07.19			23.07.19				
Нач. отд.	Масич	23.07.19			23.07.19				
Н. контр.	Шайнурова	23.07.19			23.07.19	Схема конструктивных и планировочных решений	000 ПФ "Уралтрубопроводстройпроект"		
ГИП	Янгирова	23.07.19			23.07.19				

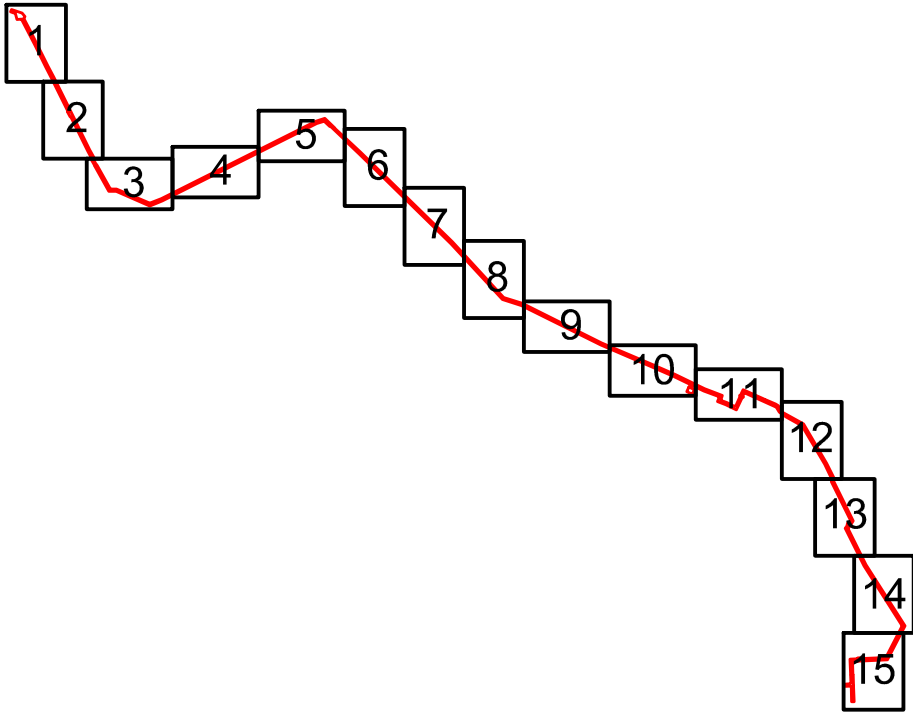Схема расположения листов



Республика Татарстан
Черемшанский муниципальный район
Мордобско-Афонькинское сельское поселение

Проектируемый Нефтепровод от УПСВН «Сарадикулово» до МФНУ «Ново-Чезодайская»

Республика Татарстан
Черемшанский муниципальный район
Староутямышское сельское поселение

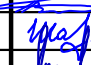
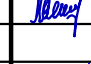


Линия согласована с листом №1

Линия согласована с листом №5

Условные обозначения представлены на Листе № 15

2287-3200-ЕН-21-ППТ и ПМТ

Нефтепровод от УПСВН «Сарадикулово» до МФНУ «Ново-Чезодайская»

Изм.	Кол.уч	Лист	Ндок	Подпись	Дата	Чертеж проекта планировки территории	Стадия	Лист	Листов
Разраб.	Валетов	23.07.19			23.07.19		П	5	15
Проб.	Шаймурова	23.07.19			23.07.19				
Нач. отд.	Масич	23.07.19			23.07.19				
Н. контр.	Шаймурова	23.07.19			23.07.19	Схема конструктивных и планировочных решений	000 ПФ "Уралтрубопроводстройпроект"		
ГИП	Янгиров	23.07.19			23.07.19				

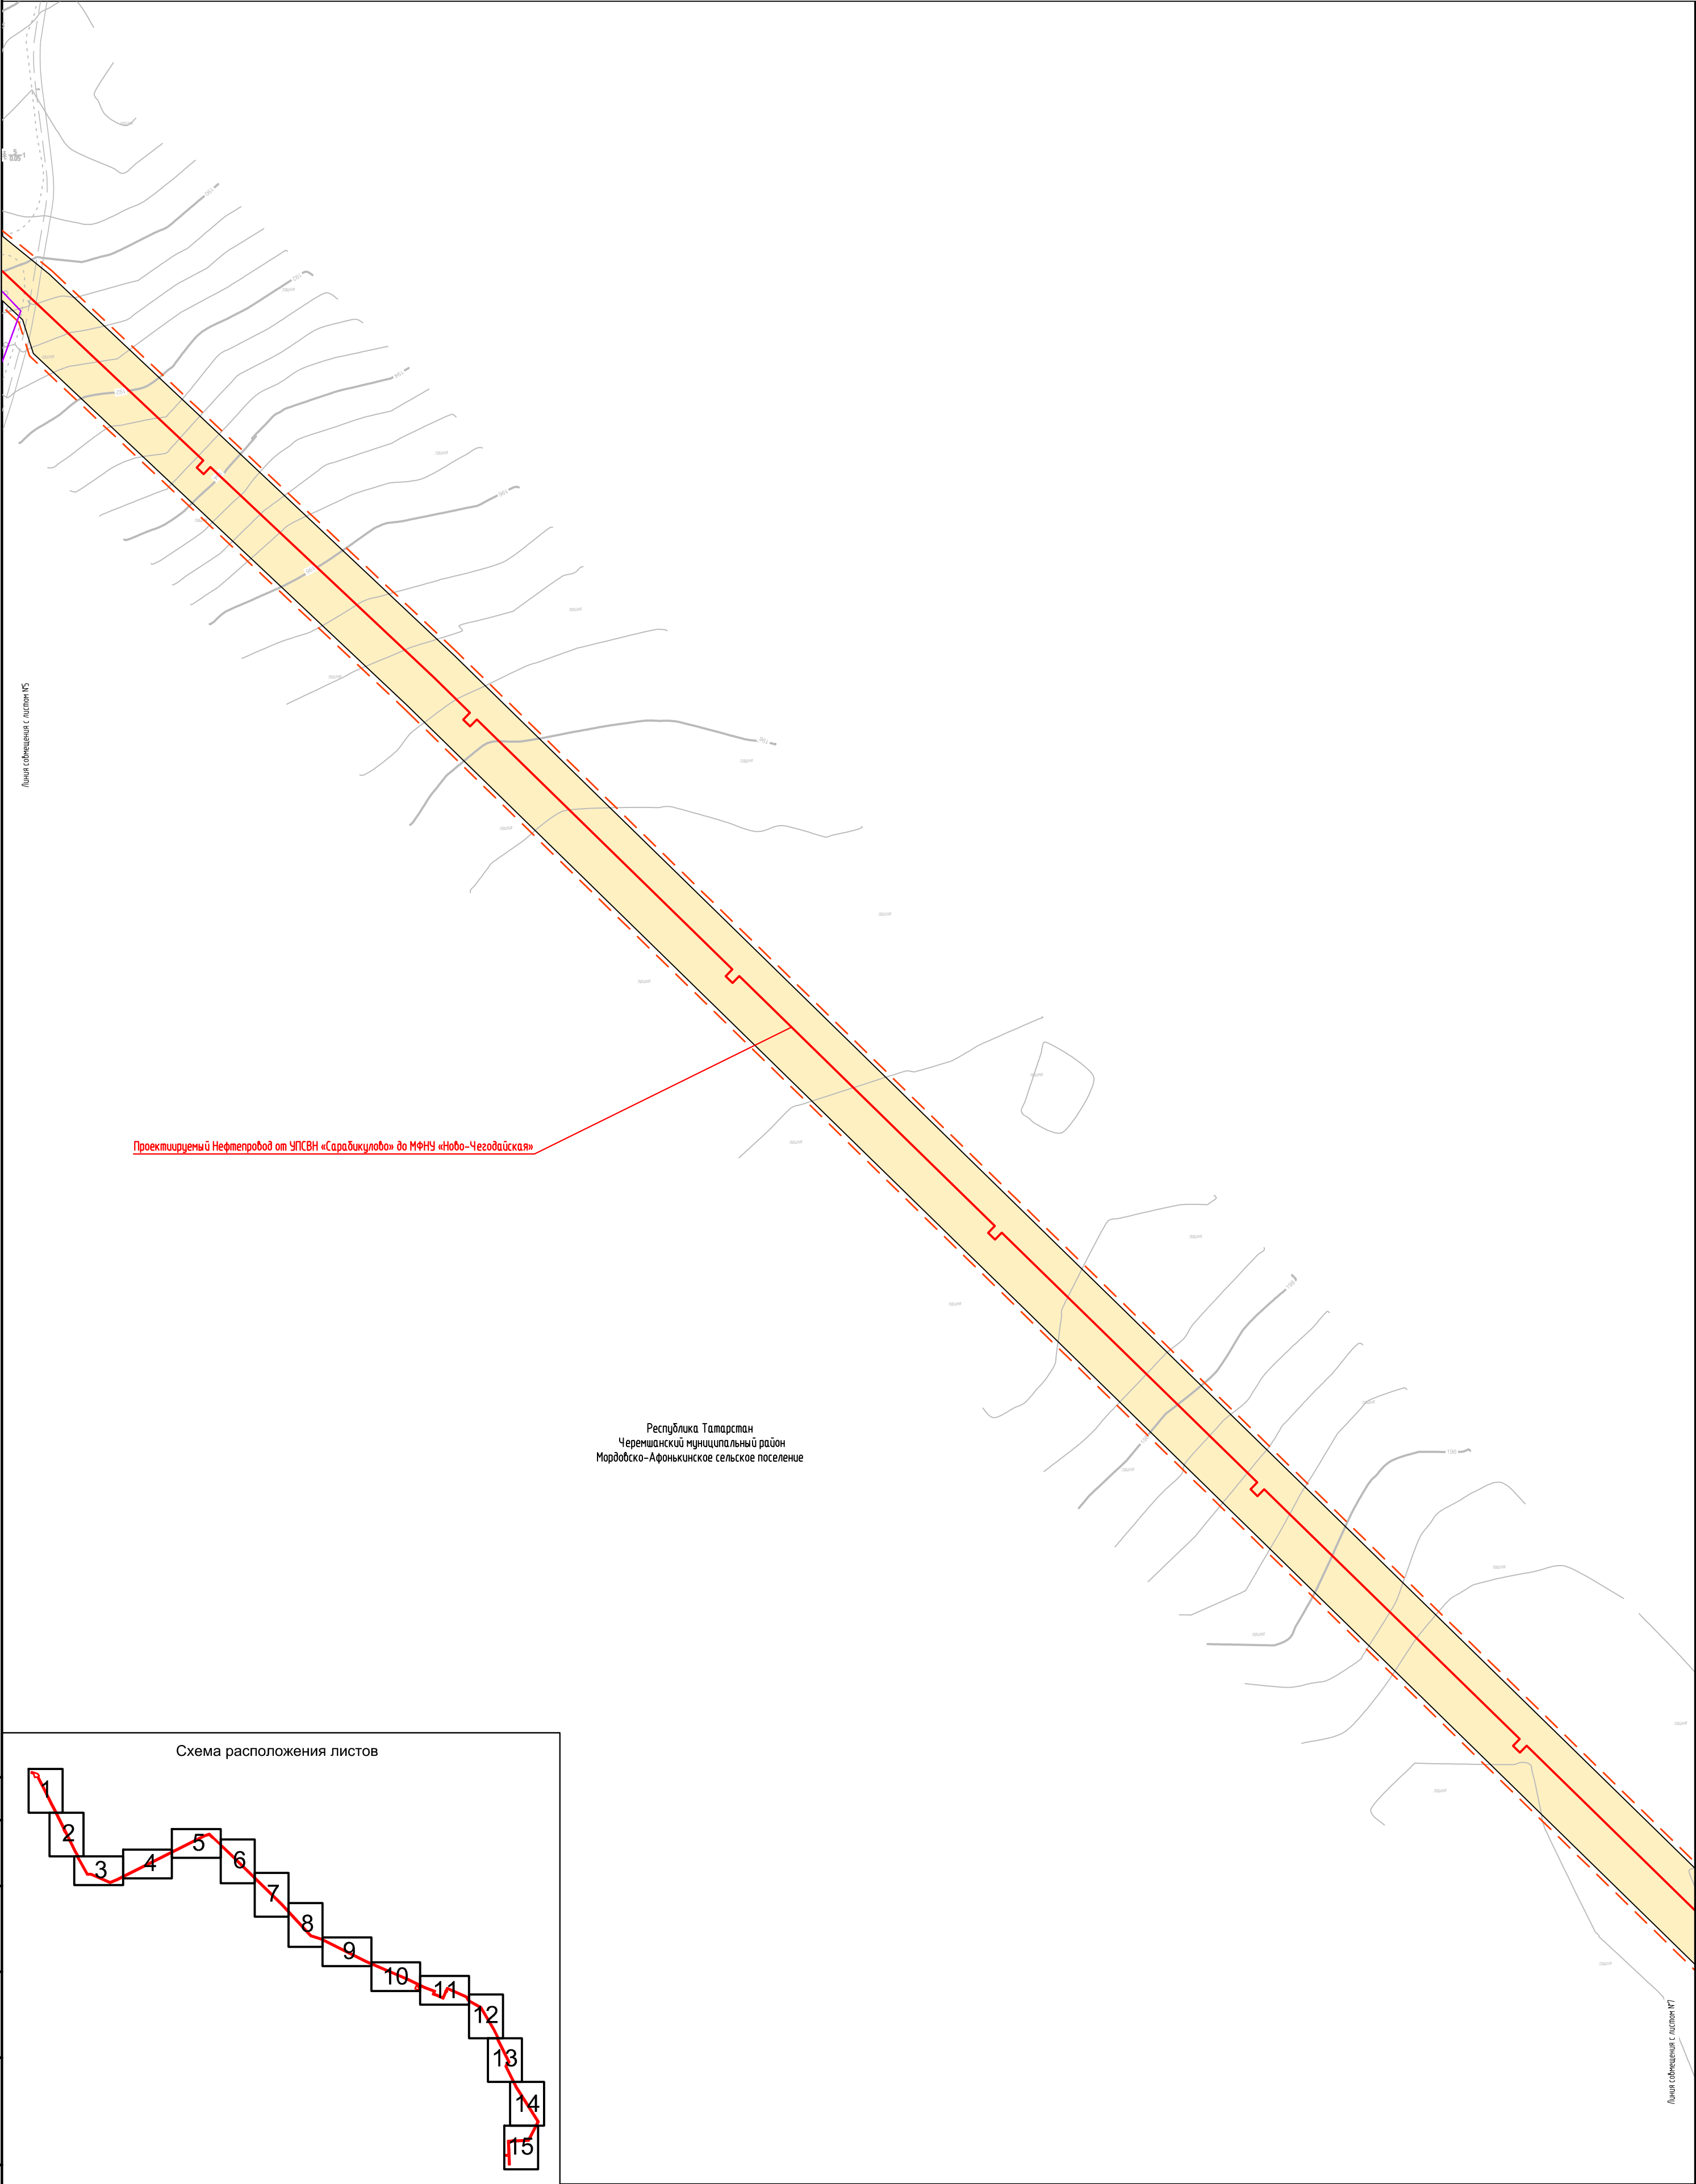
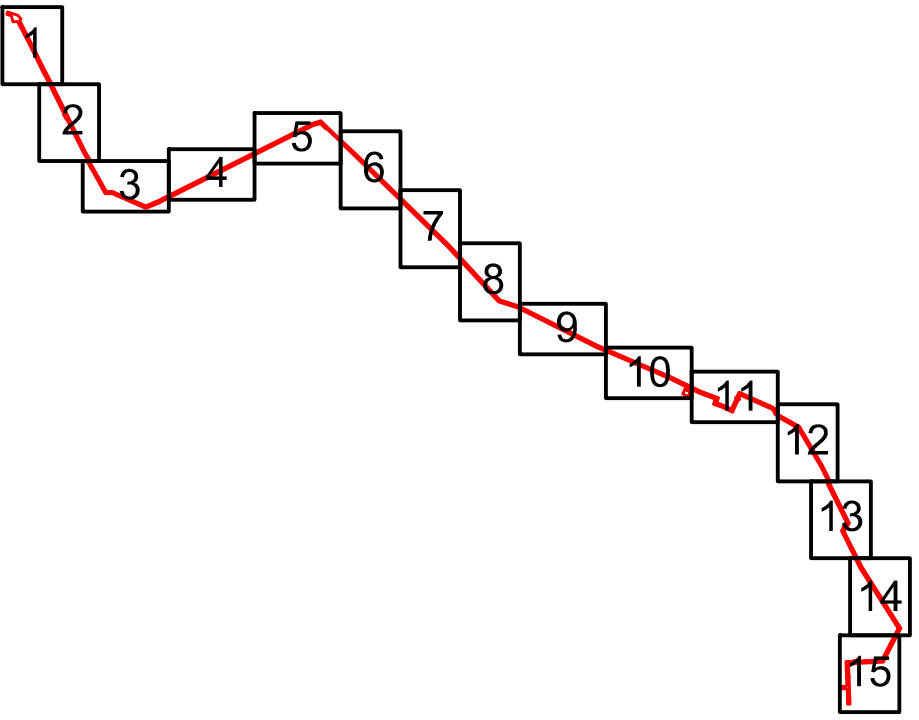



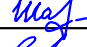



Схема расположения листов



Условные обозначения представлены на Листе № 15

Согласовано			
Взам. инф. N			
Подпись и дата			
Инф. N подл.			

						2287-3200-ЕН-21-ППТ и ПМТ				
						Нефтепровод от УПСВН «Сарадикулово» до МФНУ «Ново-Чегодайская»				
Изм.	Кол.уч	Лист	Идок	Подпись	Дата	Чертеж проекта планировки территории	Стадия	Лист	Листов	
Разраб.	Валетов				23.07.19		П	6	15	
Проб.	Шайнурова				23.07.19					
Нач. отд.	Масич				23.07.19	Схема конструктивных и планировочных решений	ООО ПФ "Уралтрубопроводстройпроект"			
Н. контр.	Шайнурова				23.07.19					
ГИП	Янгиров				23.07.19					


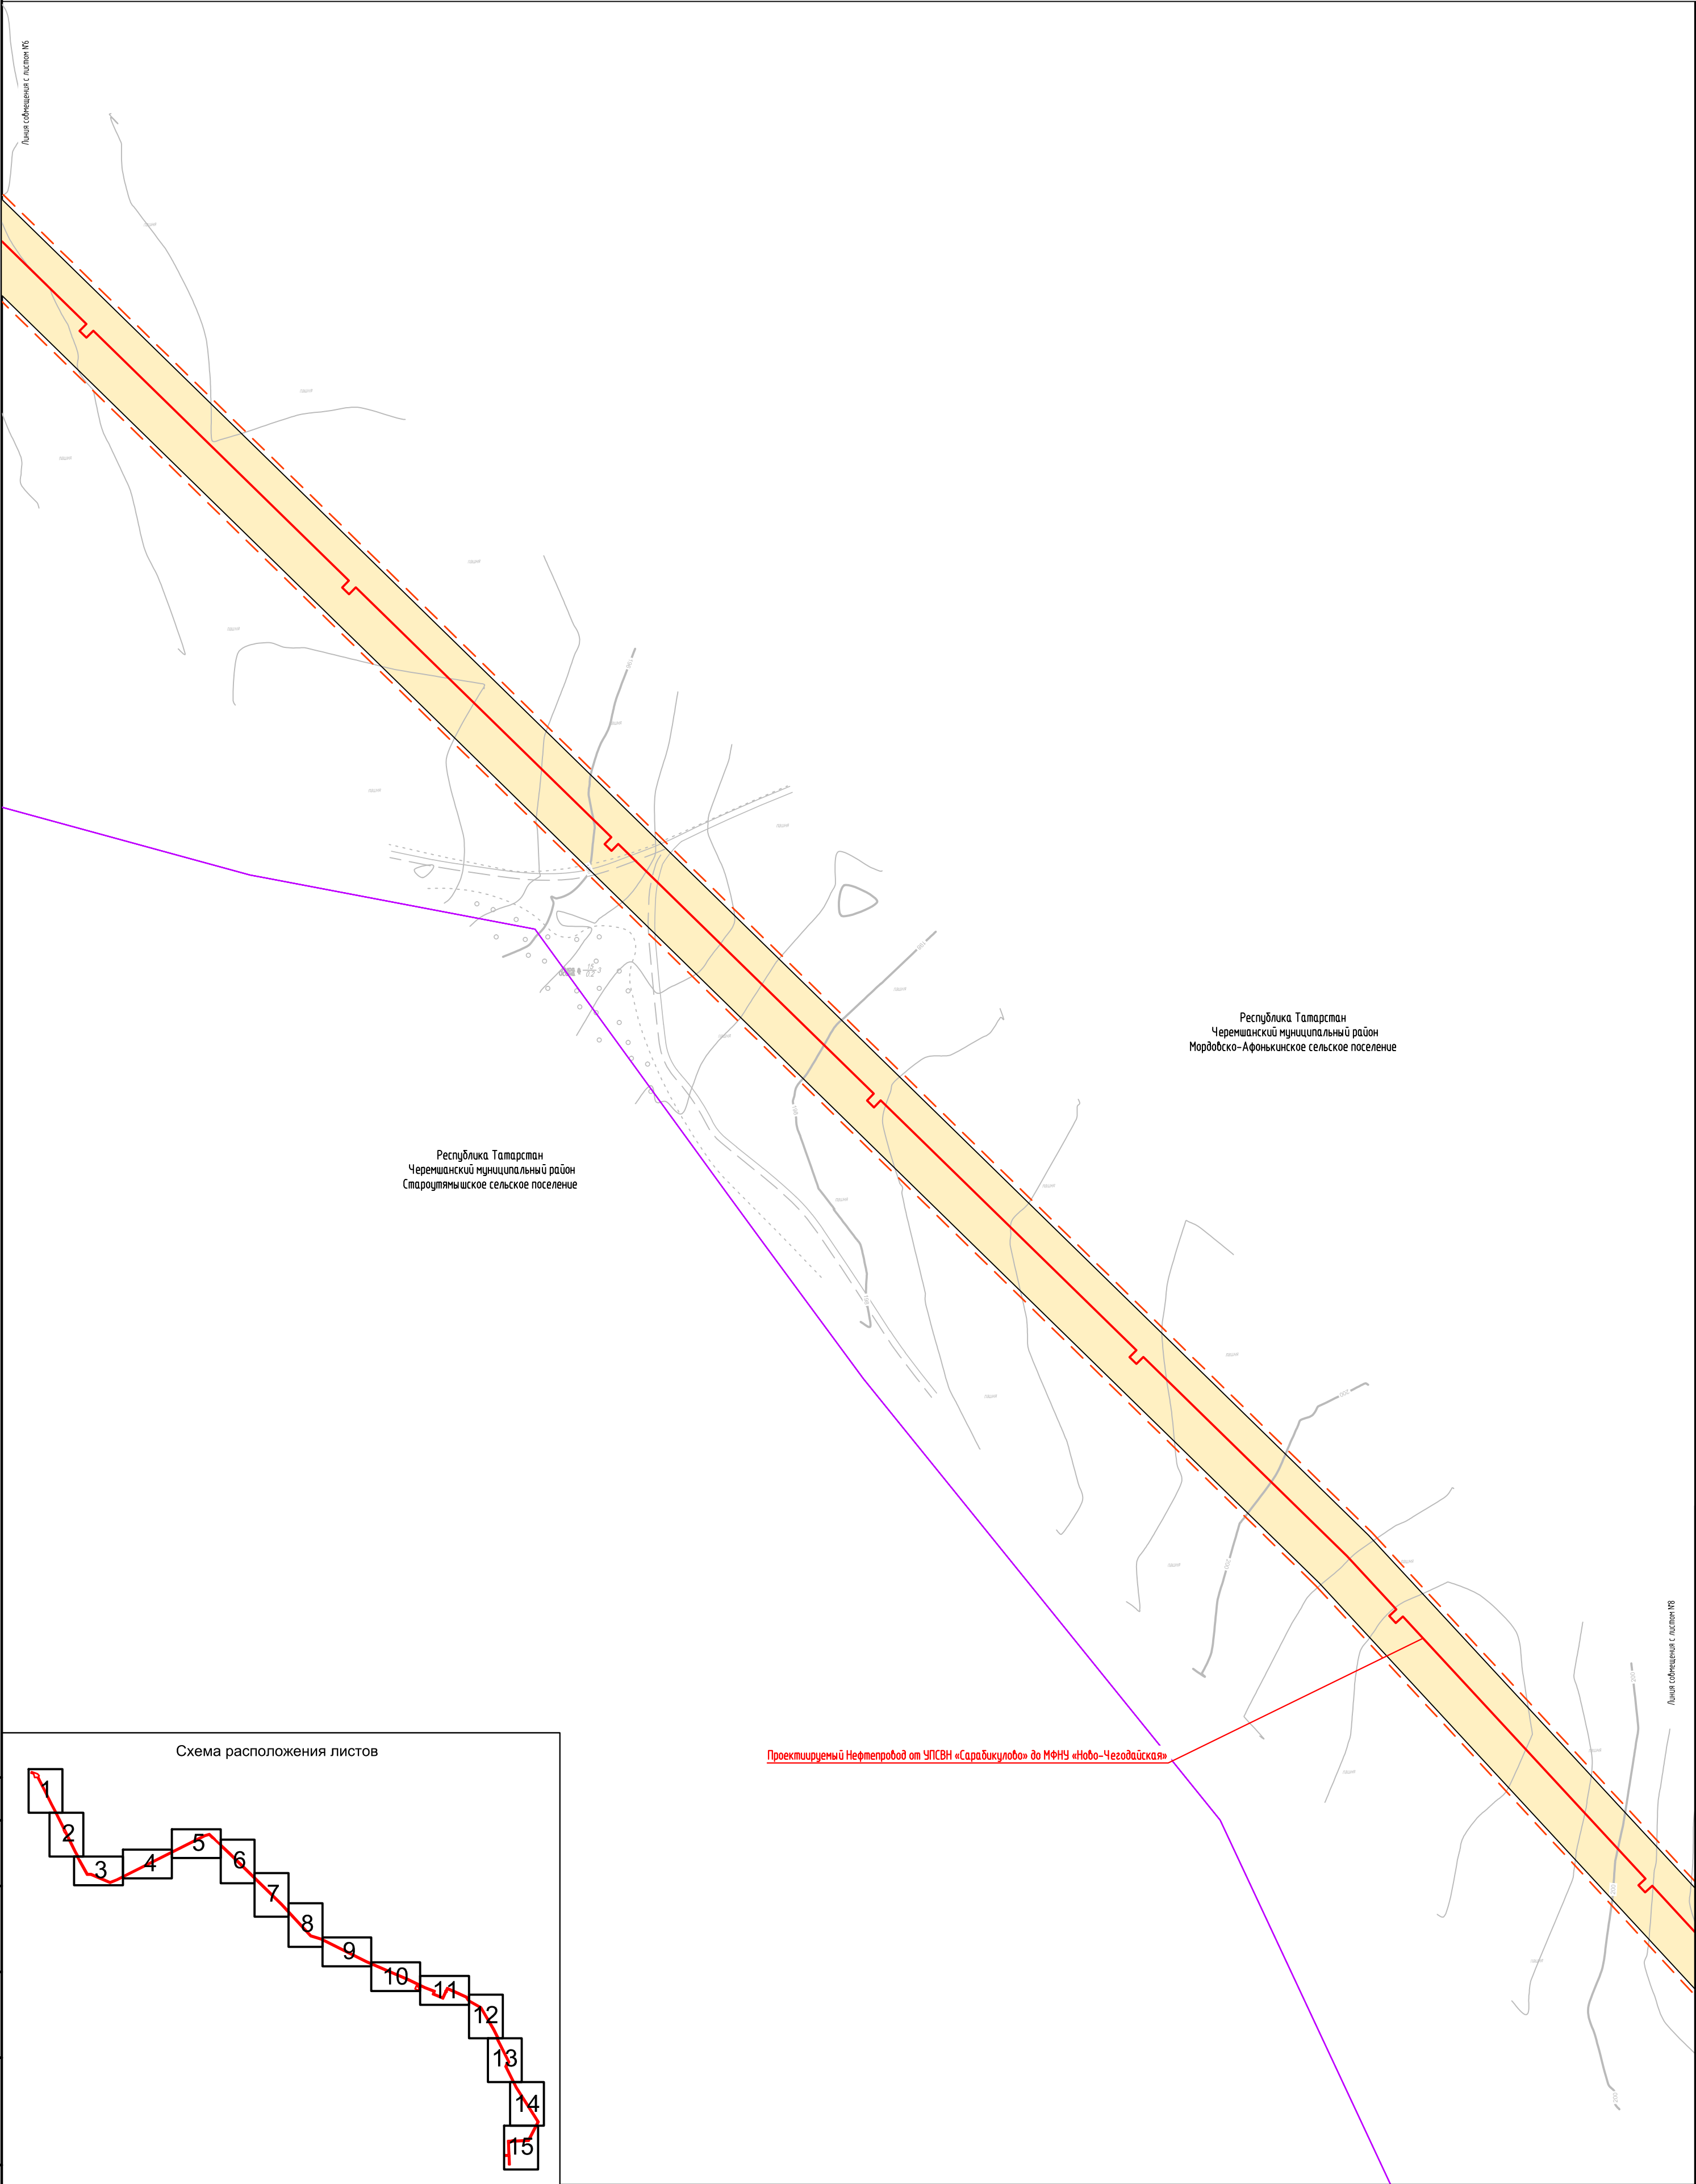







Схема расположения листов

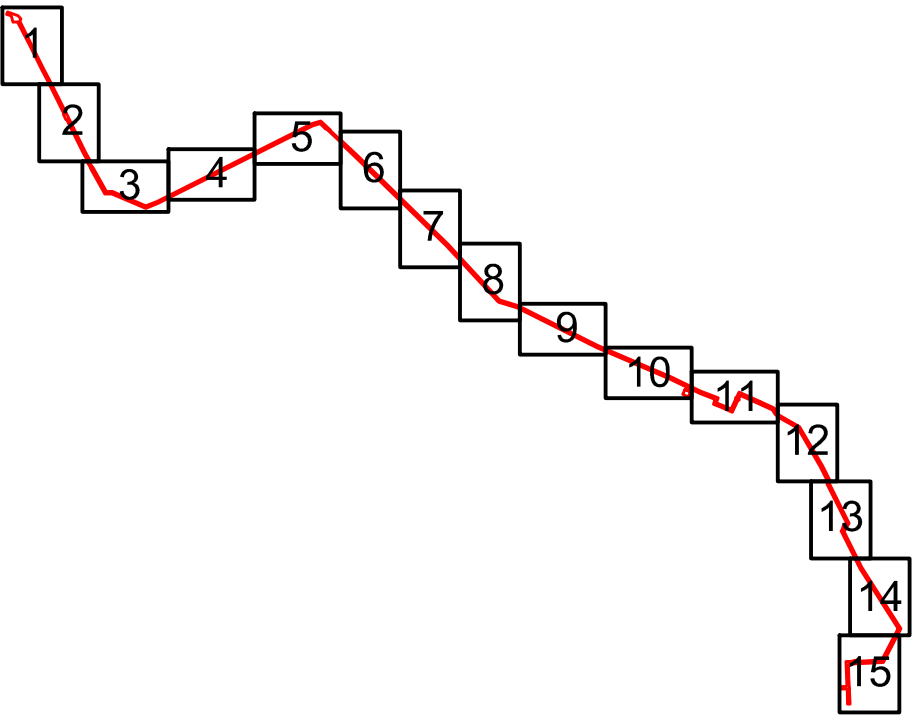

Условные обозначения представлены на Листе № 15

Согласовано				
Взам. инф. Н				
Подпись и дата				
Инф. Н подл.				

						2287-3200-ЕН-21-ППТ и ПМТ			
						Нефтепровод от УПСВН «Сарадикулово» до МФНУ «Ново-Чегодайская»			
Изм.	Кол.уч	Лист	Идок	Подпись	Дата	Чертеж проекта планировки территории	Стадия	Лист	Листов
Разраб.	Валетов				23.07.19		П	7	15
Проб.	Шайнурова				23.07.19				
Нач. отд.	Масич				23.07.19				
Н. контр.	Шайнурова				23.07.19	Схема конструктивных и планировочных решений	000 ПФ "Уралтрубопроводстройпроект"		
ГИП	Янгиров				23.07.19				


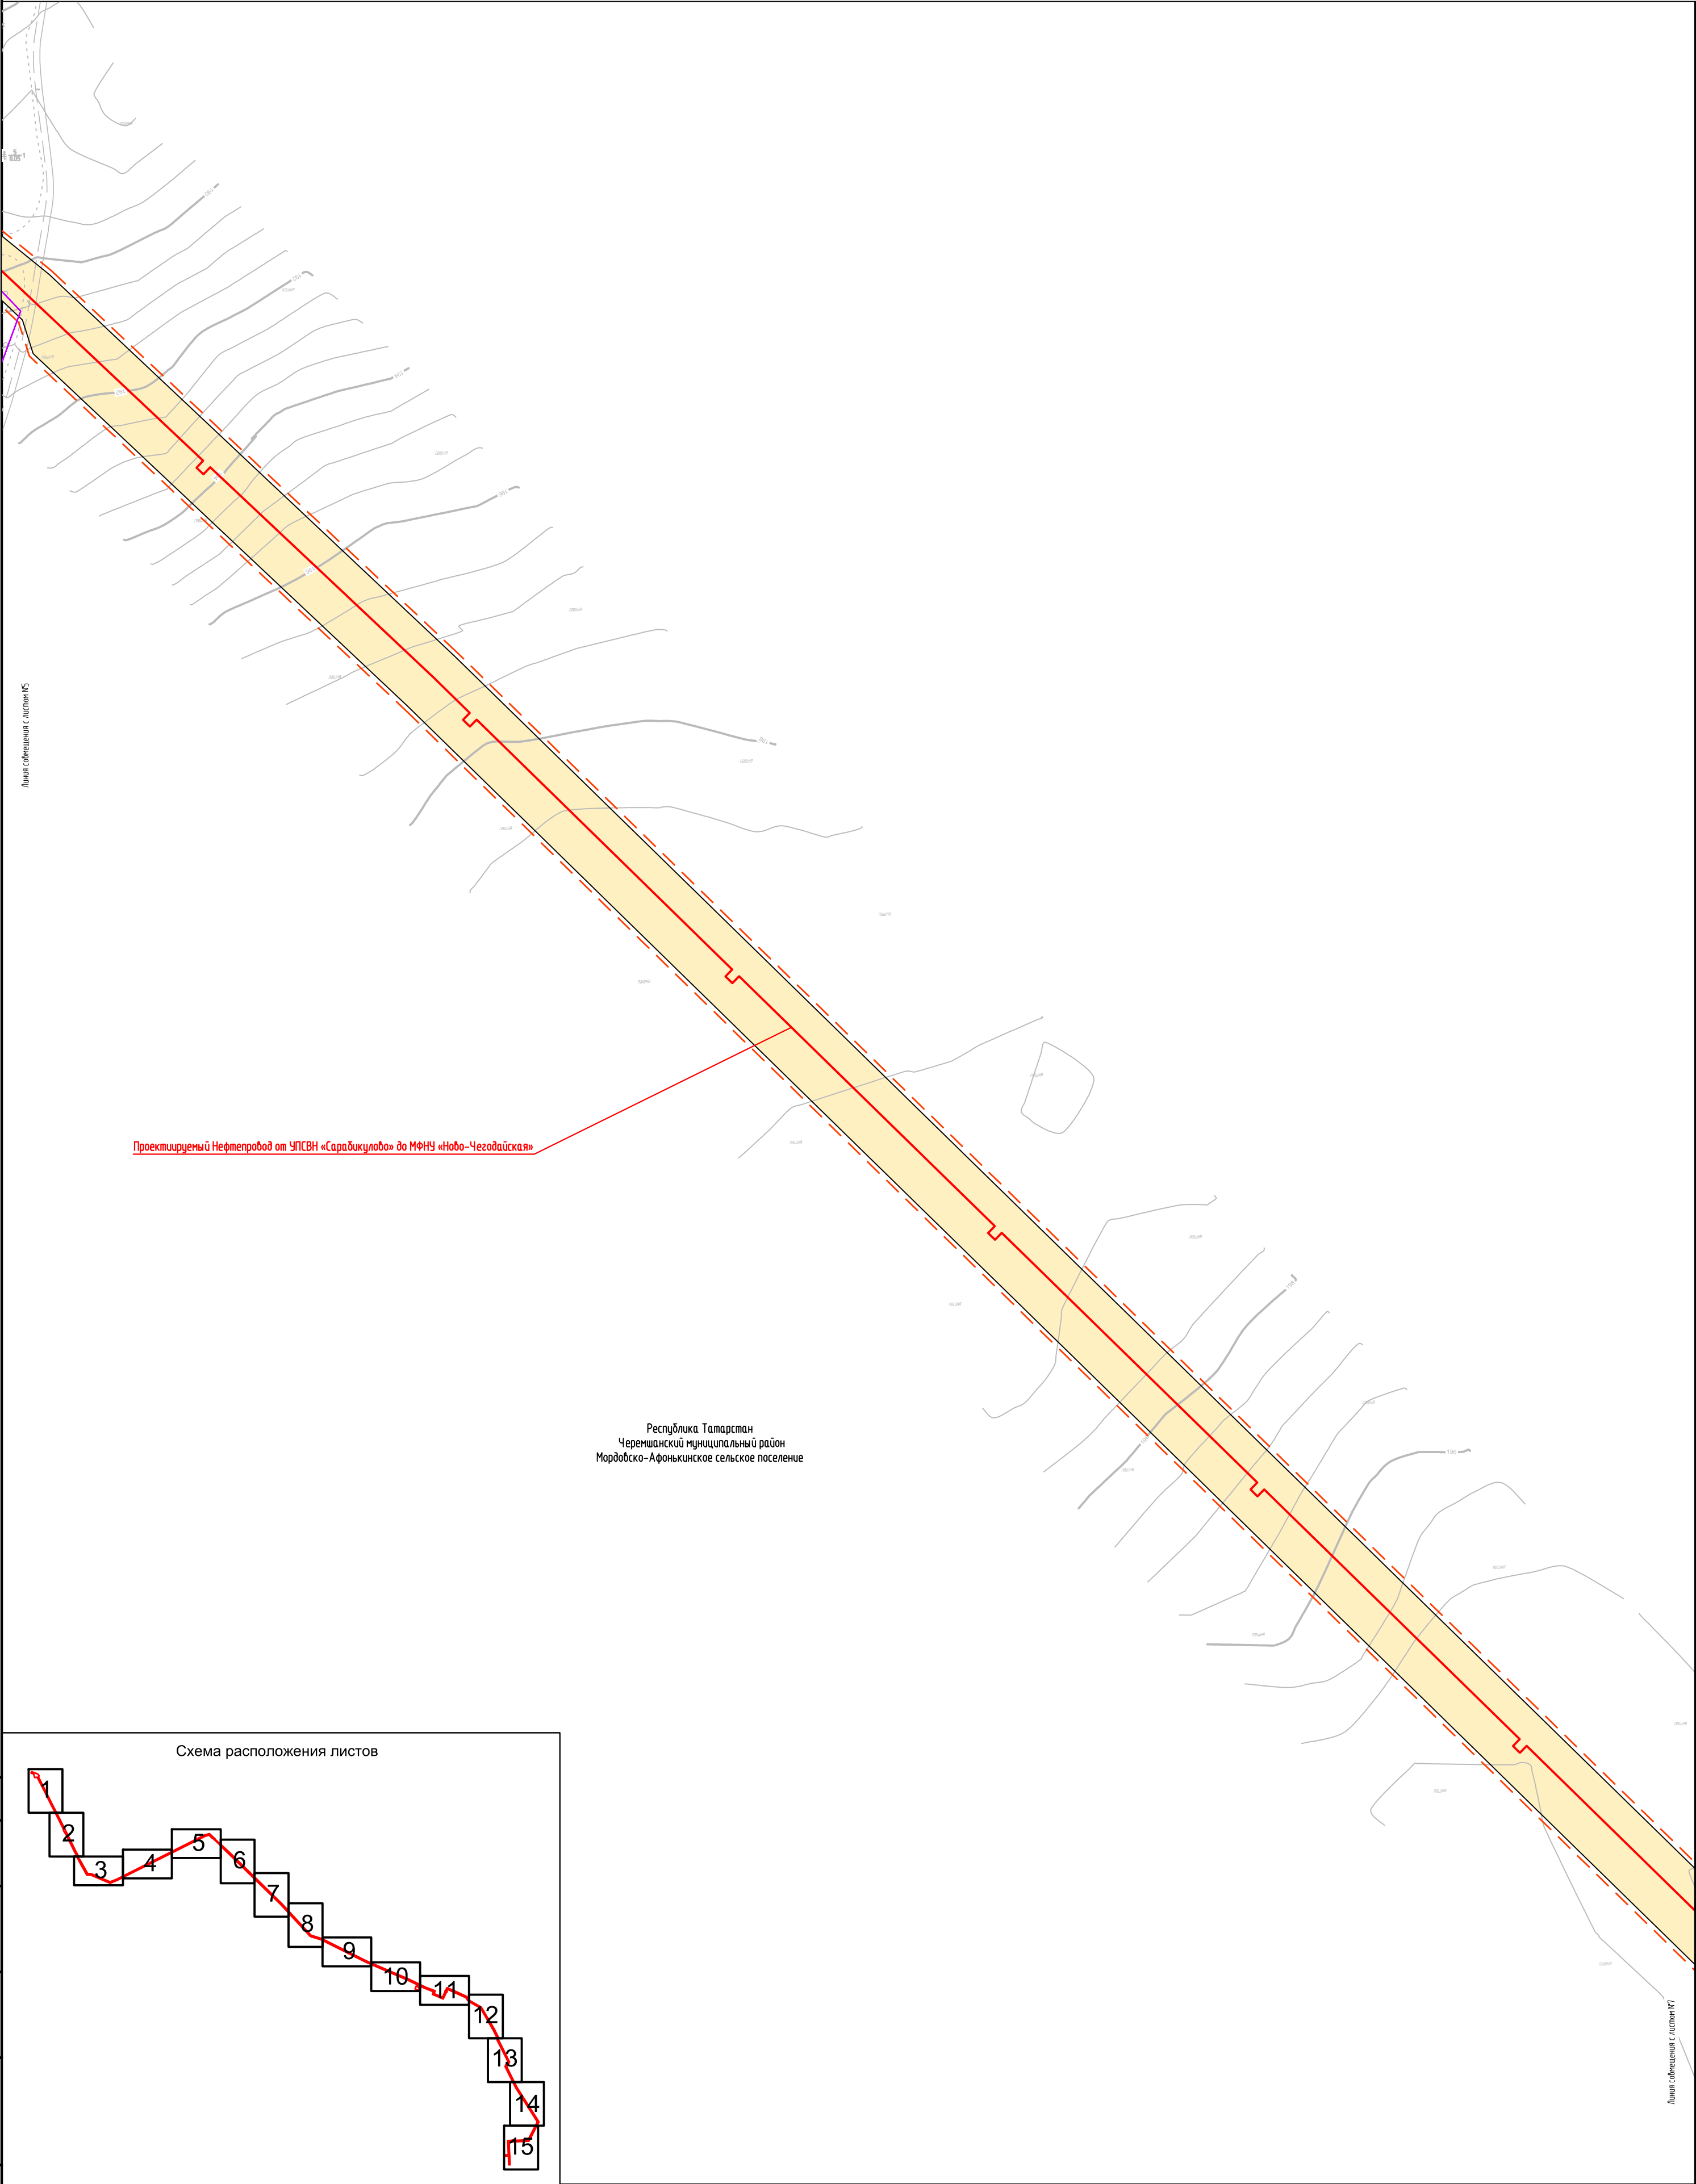








Схема расположения листов

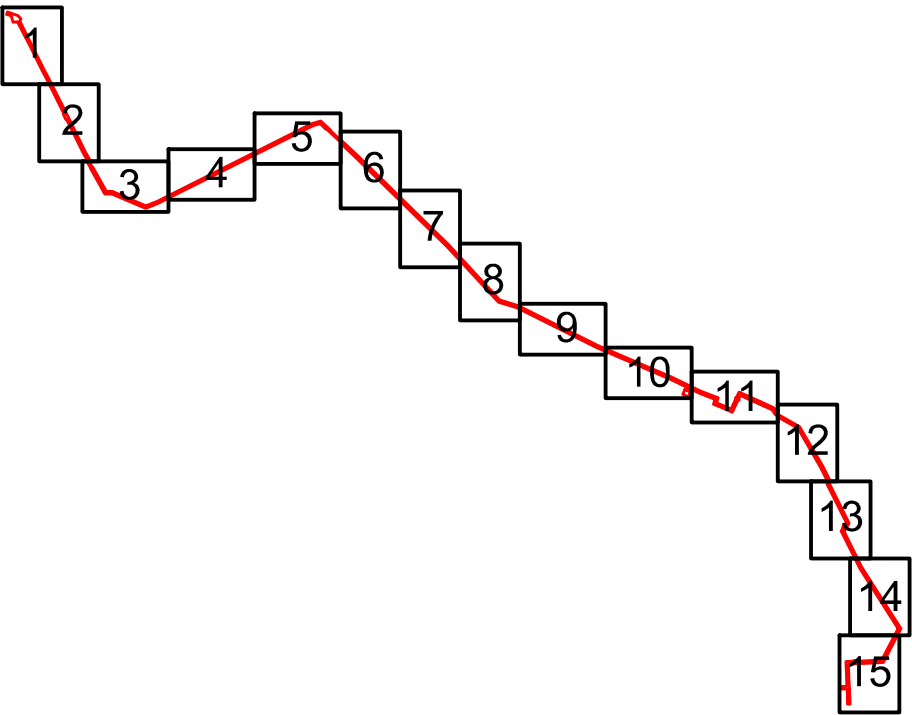

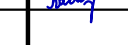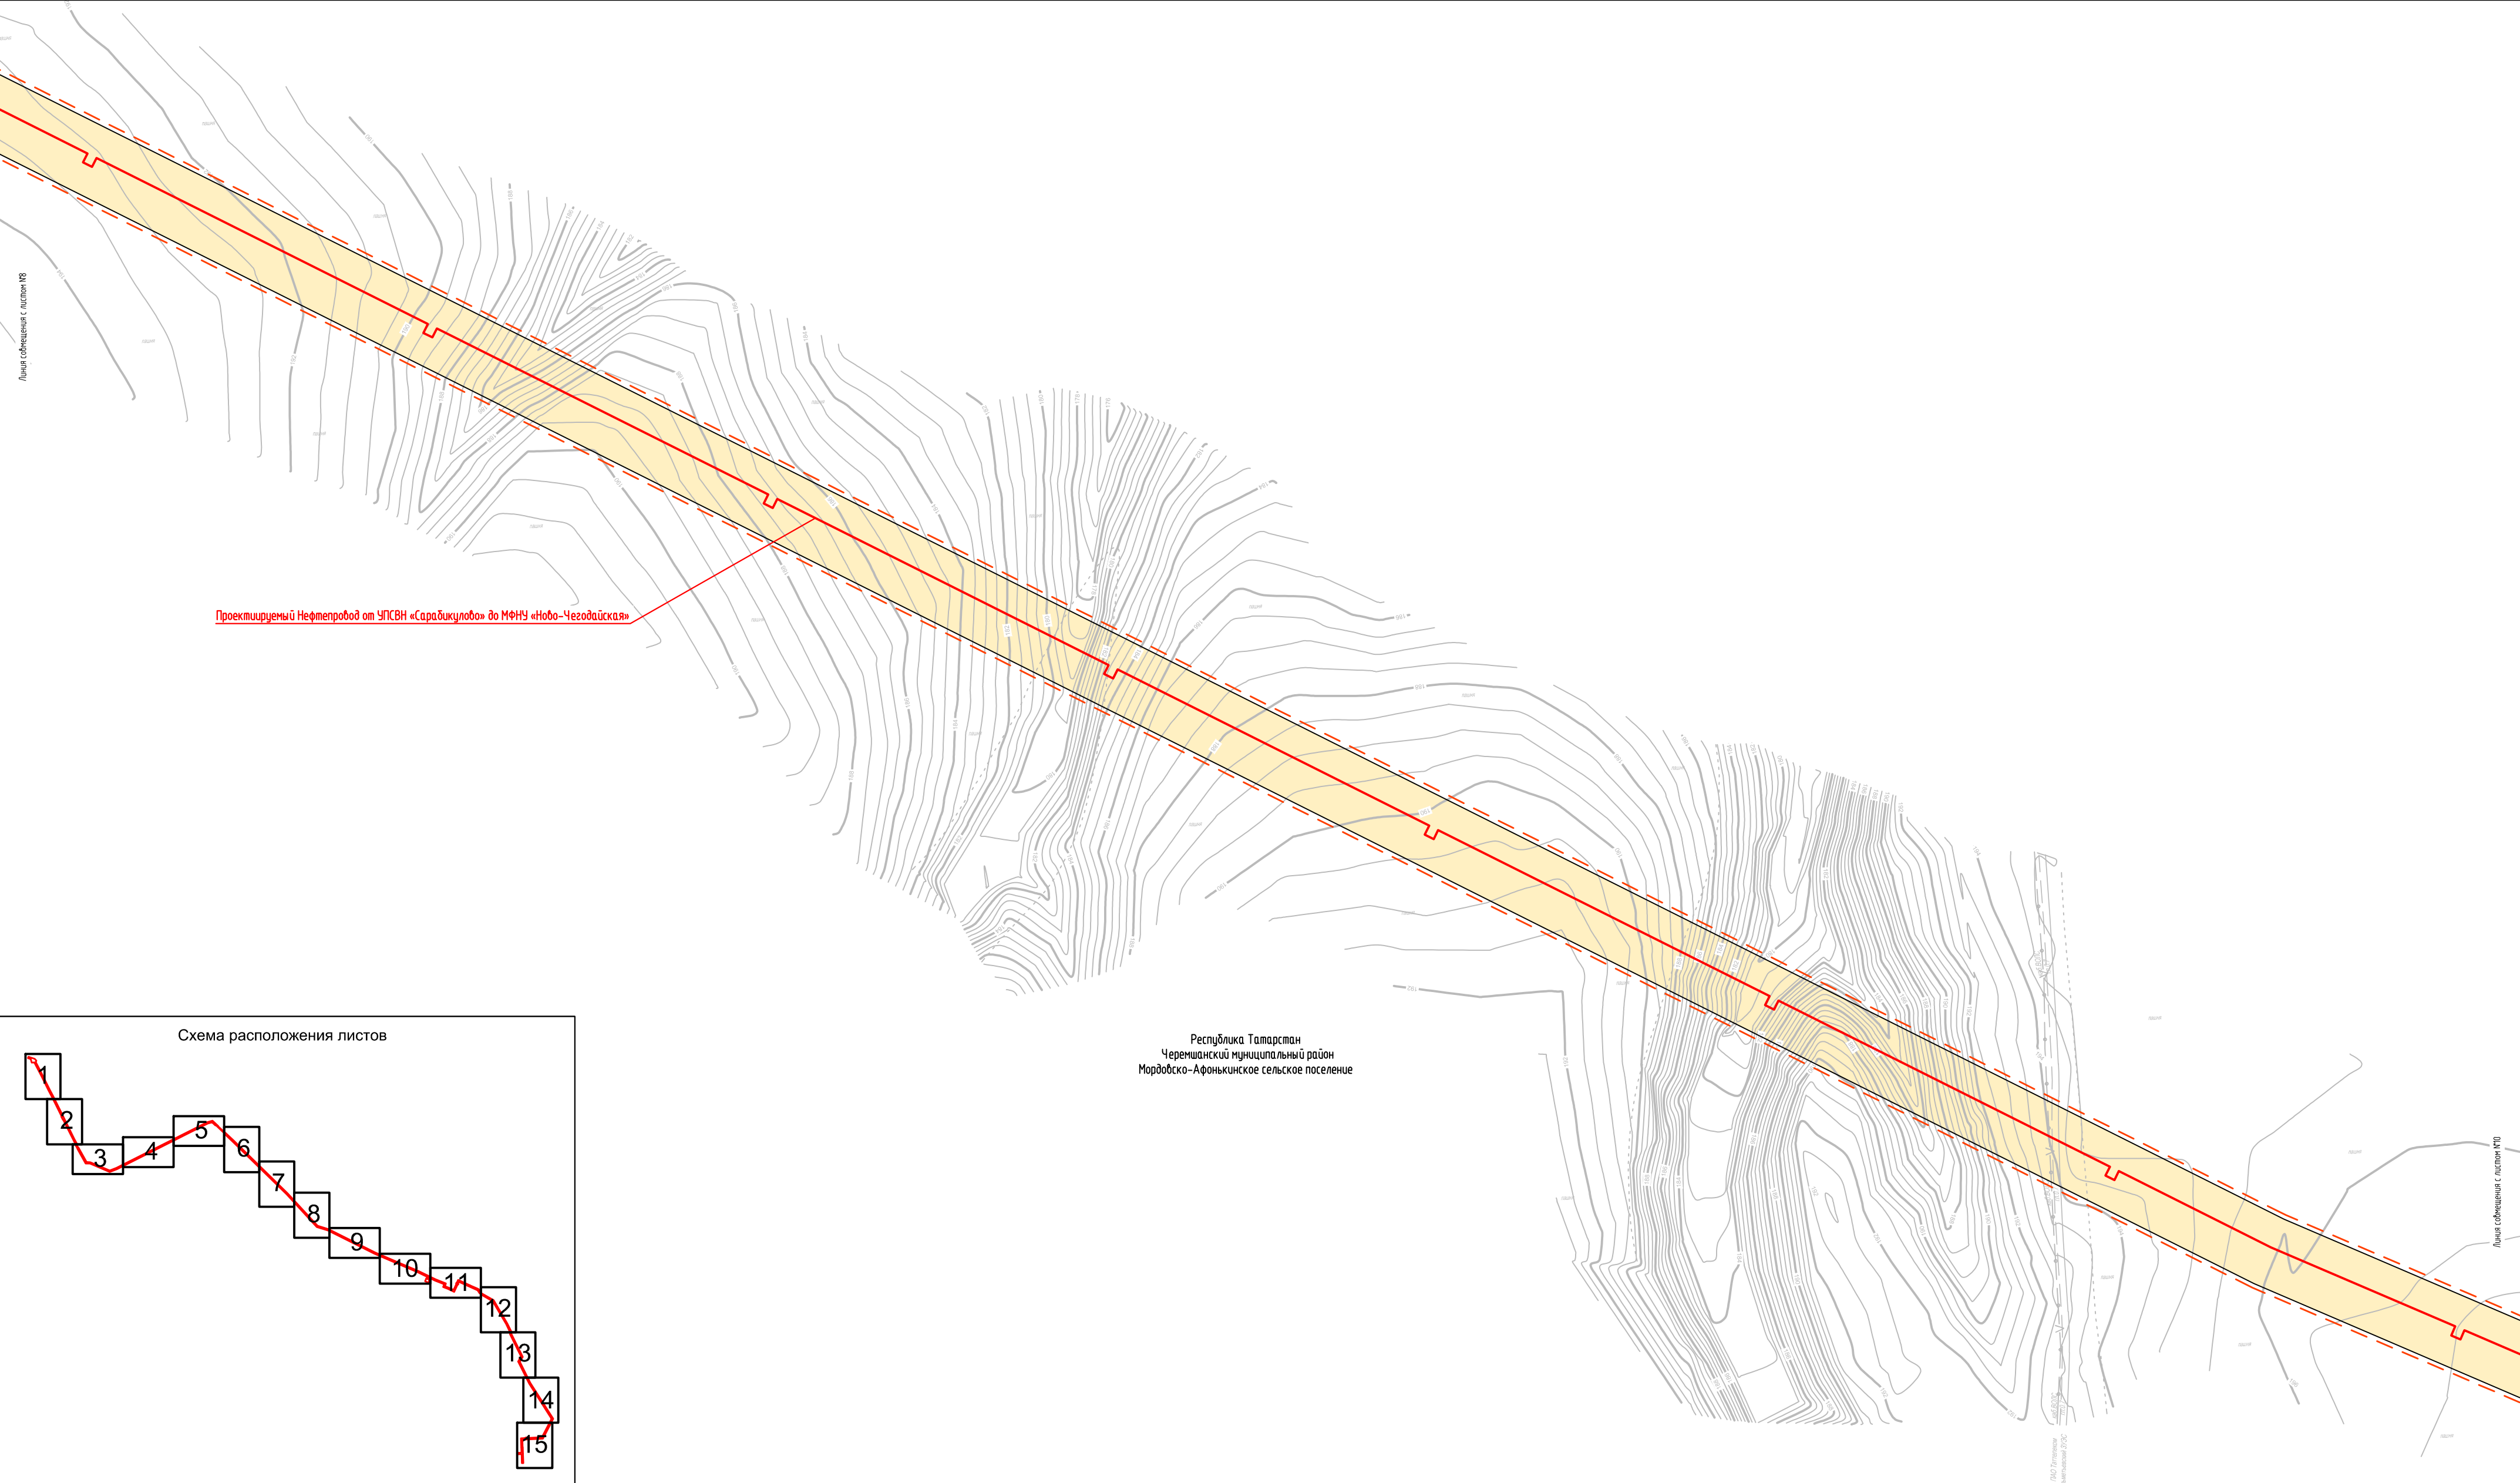Условные обозначения представлены на Листе № 15






Согласовано				
Взам. инф. N				
Подпись и дата				
Инф. N подл.				


						2287-3200-ЕН-21-ППТ и ПМТ			
						Нефтепровод от УПСВН «Сарадикулово» до МФНУ «Ново-Чегодайская»			
Изм.	Кол.уч	Лист	Идок	Подпись	Дата	Чертеж проекта планировки территории	Стадия	Лист	Листов
Разраб.	Валетов				23.07.19		П	8	15
Проб.	Шайнурова				23.07.19				
Нач. отд.	Масич				23.07.19				
Н. контр.	Шайнурова				23.07.19	Схема конструктивных и планировочных решений	000 ПФ "Уралтрубопроводстройпроект"		
ГИП	Янгиров				23.07.19				



Инв. N подл.	Подпись и дата	Взам. инв. N	Согласовано			

Условные обозначения представлены на Листе № 15

						2287-3200-ЕН-21-ППТ и ПМТ			
						Нефтепровод от УПСВН «Сарадикулово» до МФНУ «Ново-Чегодайская»			
Изм.	Кол.уч	Лист	Ндкз	Подпись	Дата				
Разраб.		Валетов			23.07.19	Чертеж проекта планировки территории	Стадия	Лист	Листов
Проб.		Шайнурова			23.07.19		П	9	15
Нач. отд.		Масич			23.07.19				
Н. контр.		Шайнурова			23.07.19	Схема конструктивных и планировочных решений	000 ПФ		
ГИП		Янгиров			23.07.19		"Урагтрубопроводстроипроект"		

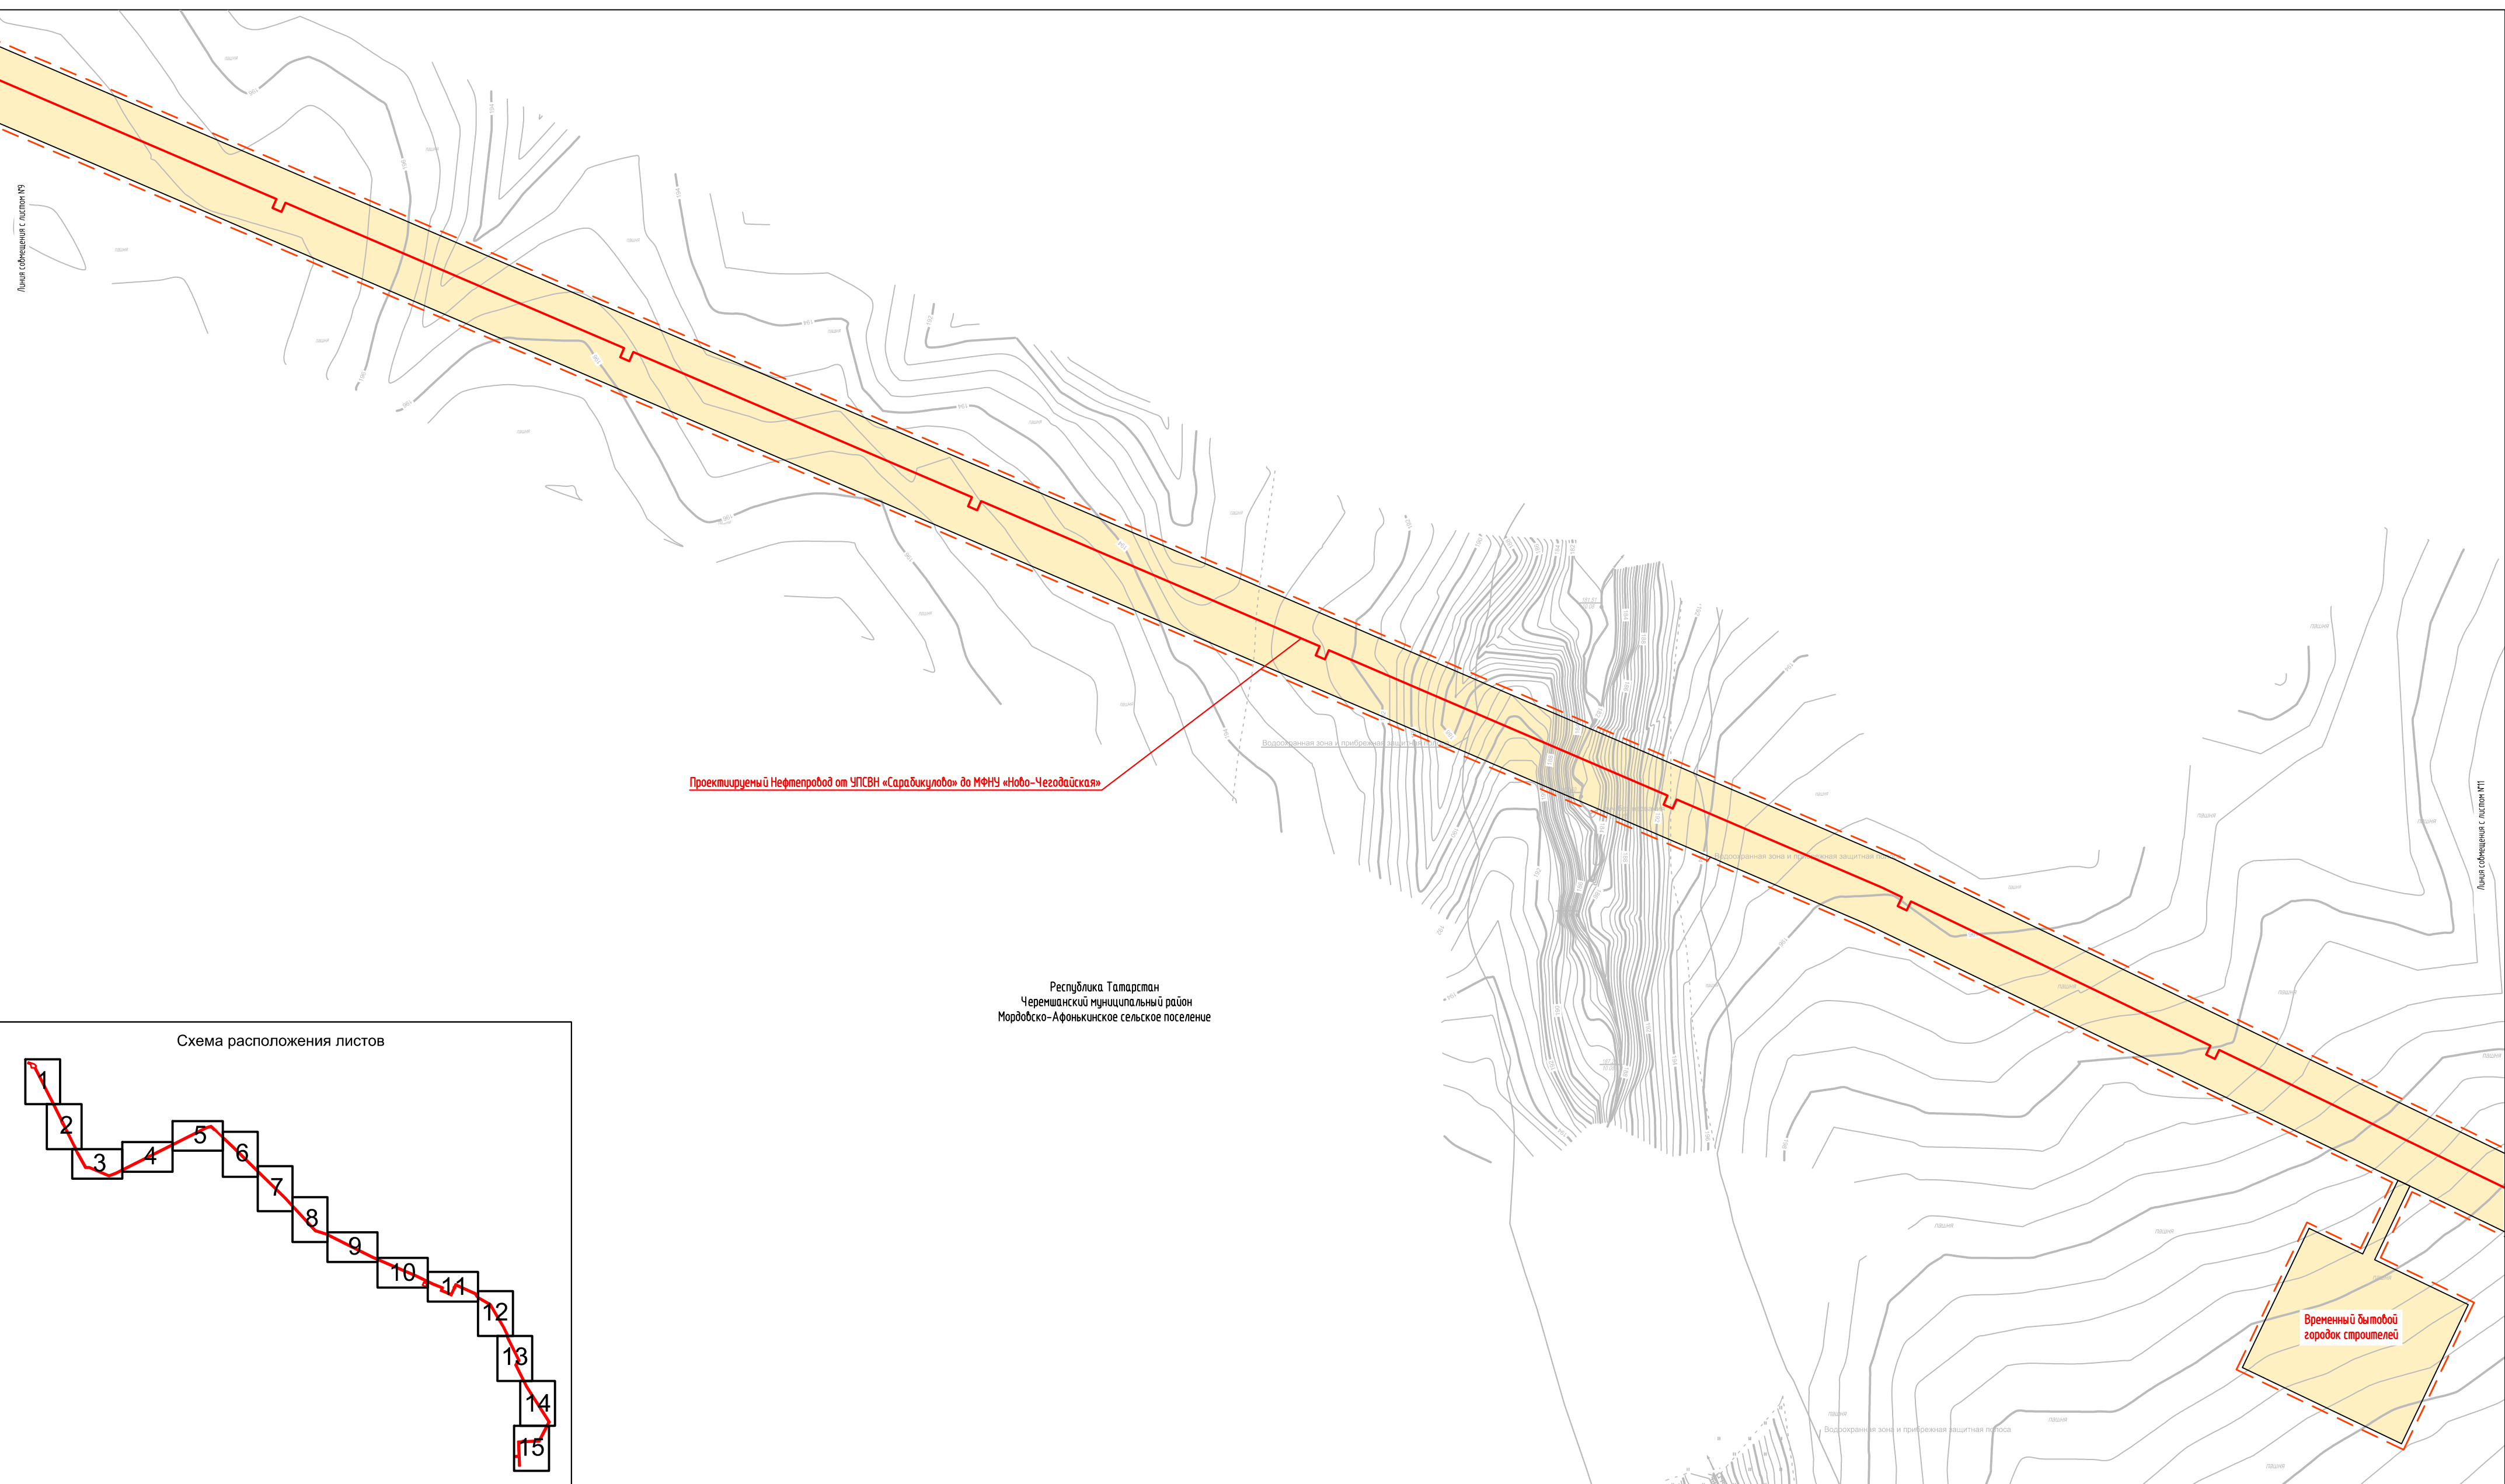


Инф. N подл.	Подпись и дата	Взам. инф. N	Согласовано			

Схема расположения листов

The diagram illustrates the arrangement of 15 sheets of paper, numbered 1 to 15, in a zigzag pattern. The sheets are connected by a red line, illustrating the sequence of pages in a book. The pattern starts at the top left, goes down to sheet 3, up to sheet 5, down to sheet 7, up to sheet 9, down to sheet 11, up to sheet 13, and finally down to sheet 15 at the bottom right.

Условные обозначения представлены на Листе № 15

						2287-3200-ЕН-21-ППТ и ПМТ			
						Нефтепровод от УПСВН «Сарадикулобо» до МФНУ «Ново-Чегодайская»			
Изм.	Колуч	Лист	Индок	Подпись	Дата	Чертеж проекта планировки территории	Стадия	Лист	Листов
Разраб.	Валетов				23.07.19		П	10	15
Проб.	Шайнурова				23.07.19				
Нач. отд.	Масич				23.07.19	Схема конструктивных и планировочных решений	ООО ПФ "Уралтрубопроводостройпроект"		
Н. контр.	Шайнурова				23.07.19				
ГИП	Янгиров				23.07.19				

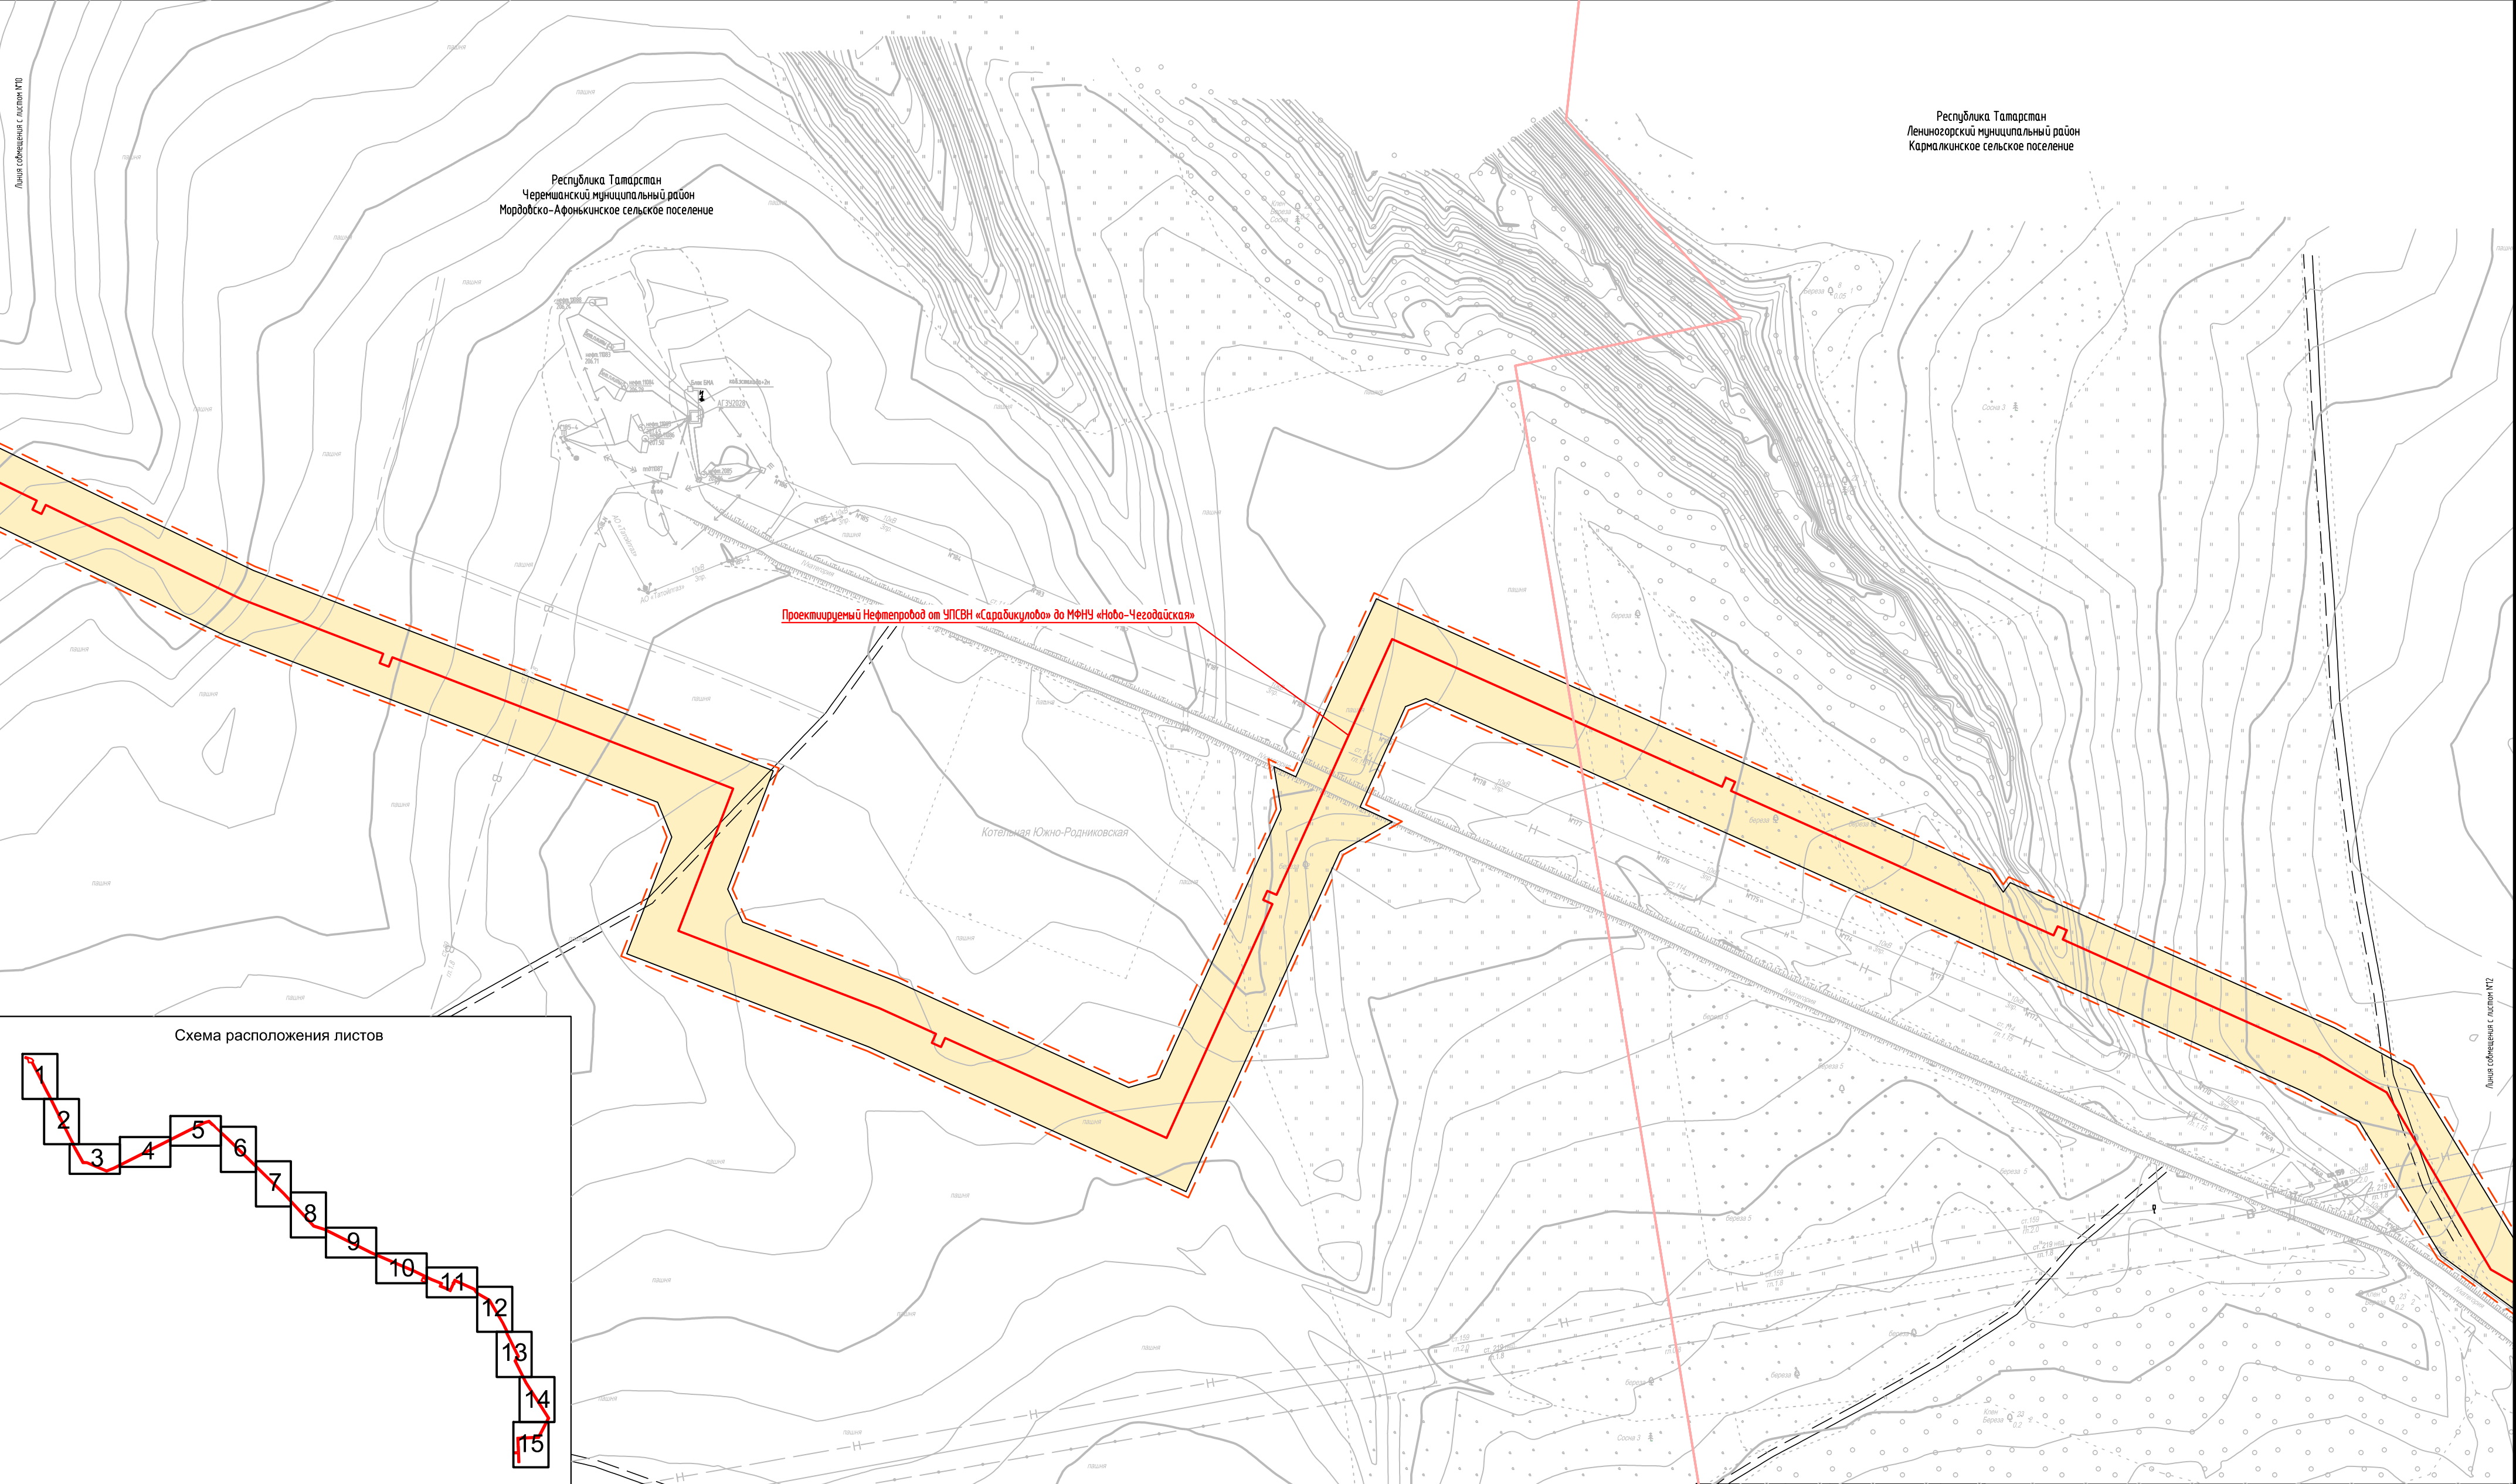

Условные обозначения представлены на Листе № 15											
---	--	--	--	--	--	--	--	--	--	--	--

2287-3200-ЕН-21-ППТ и ПМТ							
Нефтепровод от УПСВН «Сарадикулово» до МФНУ «Ново-Чегодайская»							
Изм.	Кол.уч.	Лист	Ндок	Подпись	Дата	Чертеж проекта планировки территории	
Разраб.	Валетов	23.07.19					
Проб.	Шайнурова	23.07.19					
Нач. отд.	Масич	23.07.19				Схема конструктивных и планировочных решений	
Н. контр.	Шайнурова	23.07.19					
ГИП	Янгуров	23.07.19				000 ПФ "Уралтрубопроектстройпроект"	


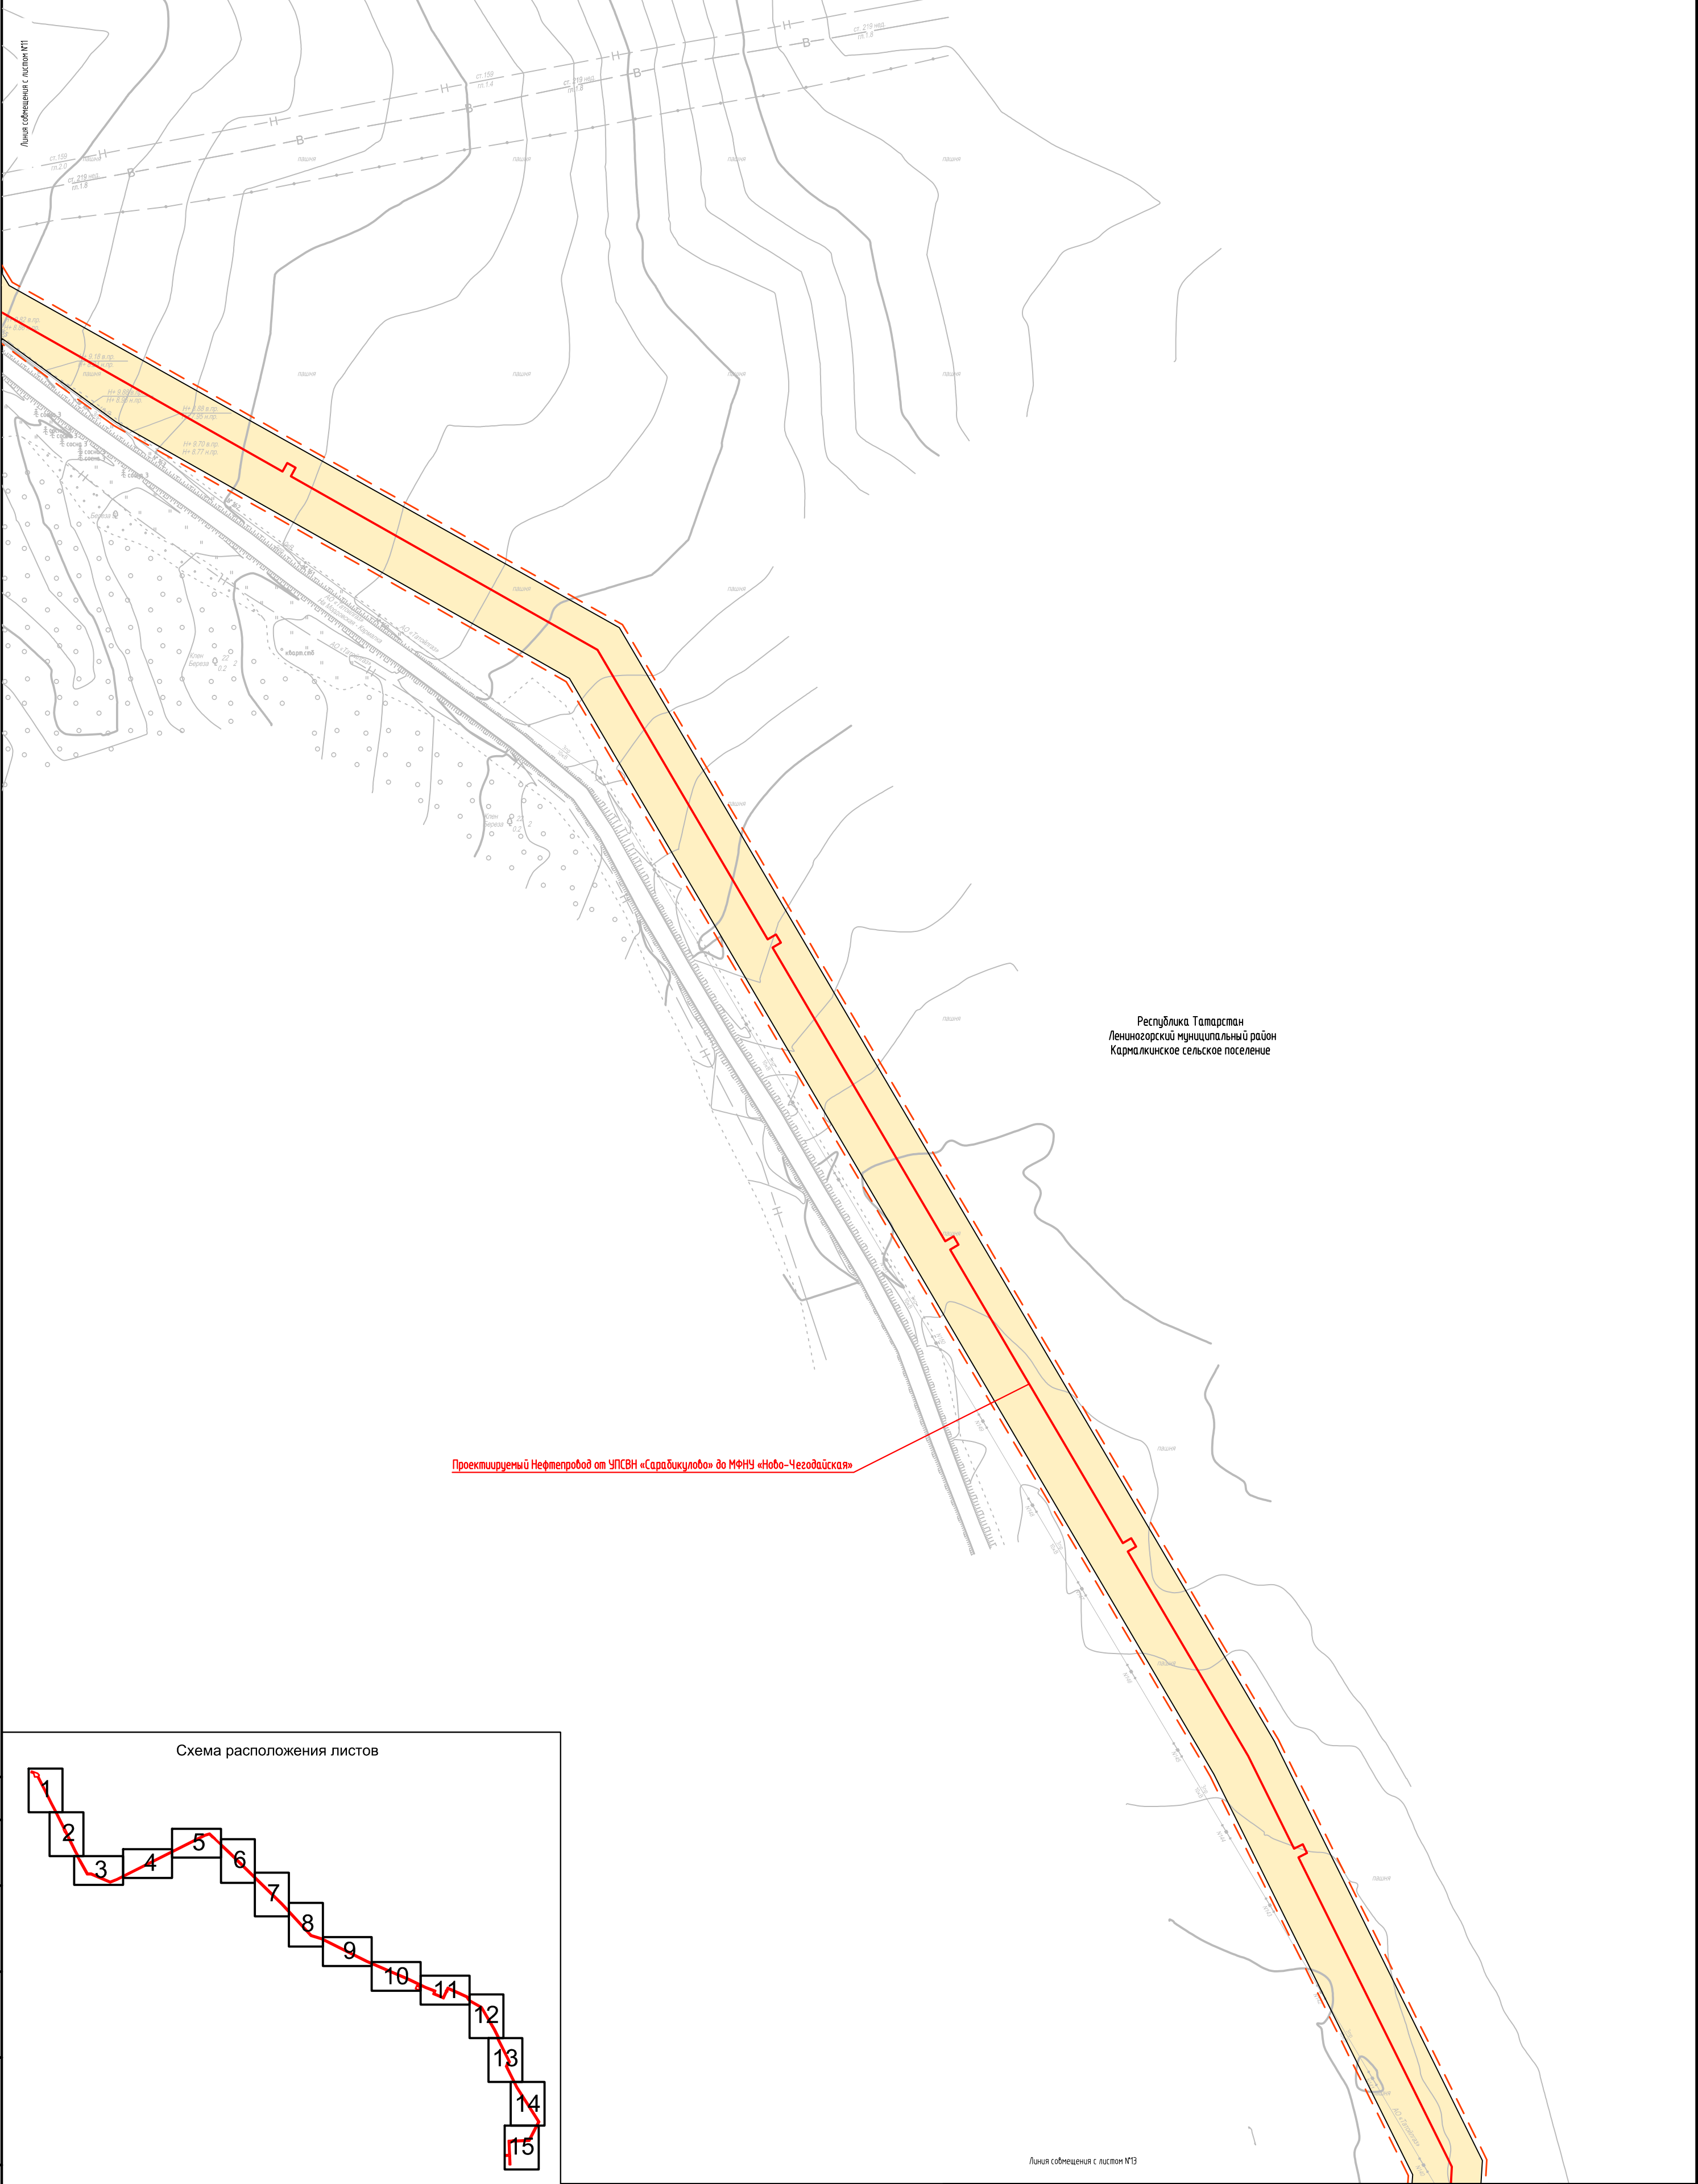






Схема расположения листов

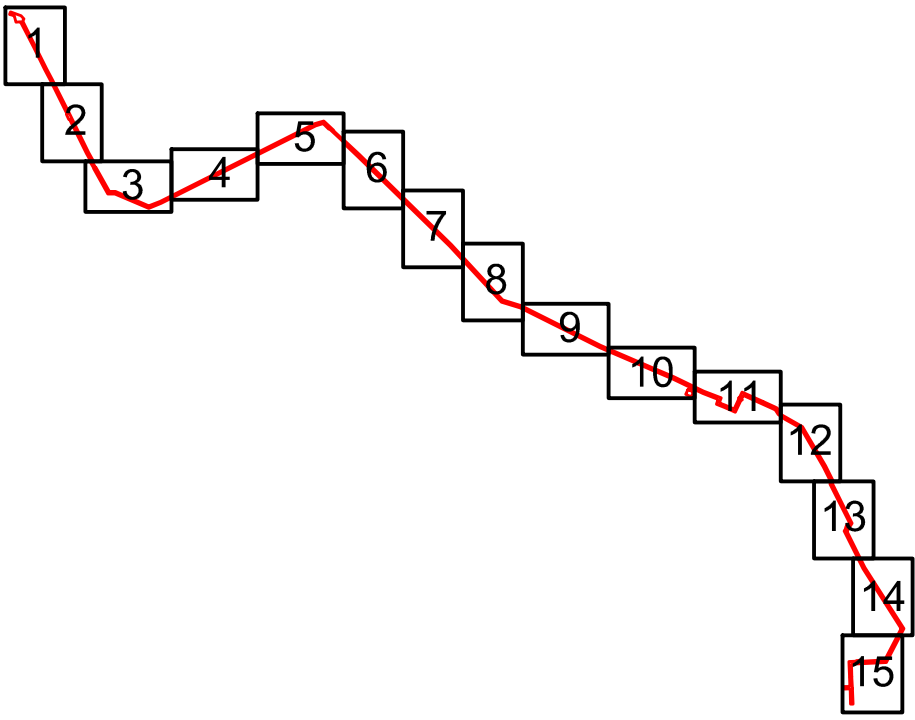

Условные обозначения представлены на Листе № 15

Согласовано				
Взам. инф. Н				
Подпись и дата				
Инф. Н подл.				

						2287-3200-ЕН-21-ППТ и ПМТ			
						Нефтепровод от УПСВН «Сарадикулово» до МФНУ «Ново-Чегодайская»			
Изм.	Кол.уч	Лист	Идок	Подпись	Дата	Чертеж проекта планировки территории	Стадия	Лист	Листов
Разраб.	Валетов				23.07.19		П	12	15
Проб.	Шайнурова				23.07.19				
Нач. отд.	Масич				23.07.19	Схема конструктивных и планировочных решений	000 ПФ "Уралтрубопроводстройпроект"		
Н. контр.	Шайнурова				23.07.19				
ГИП	Янгиров				23.07.19				

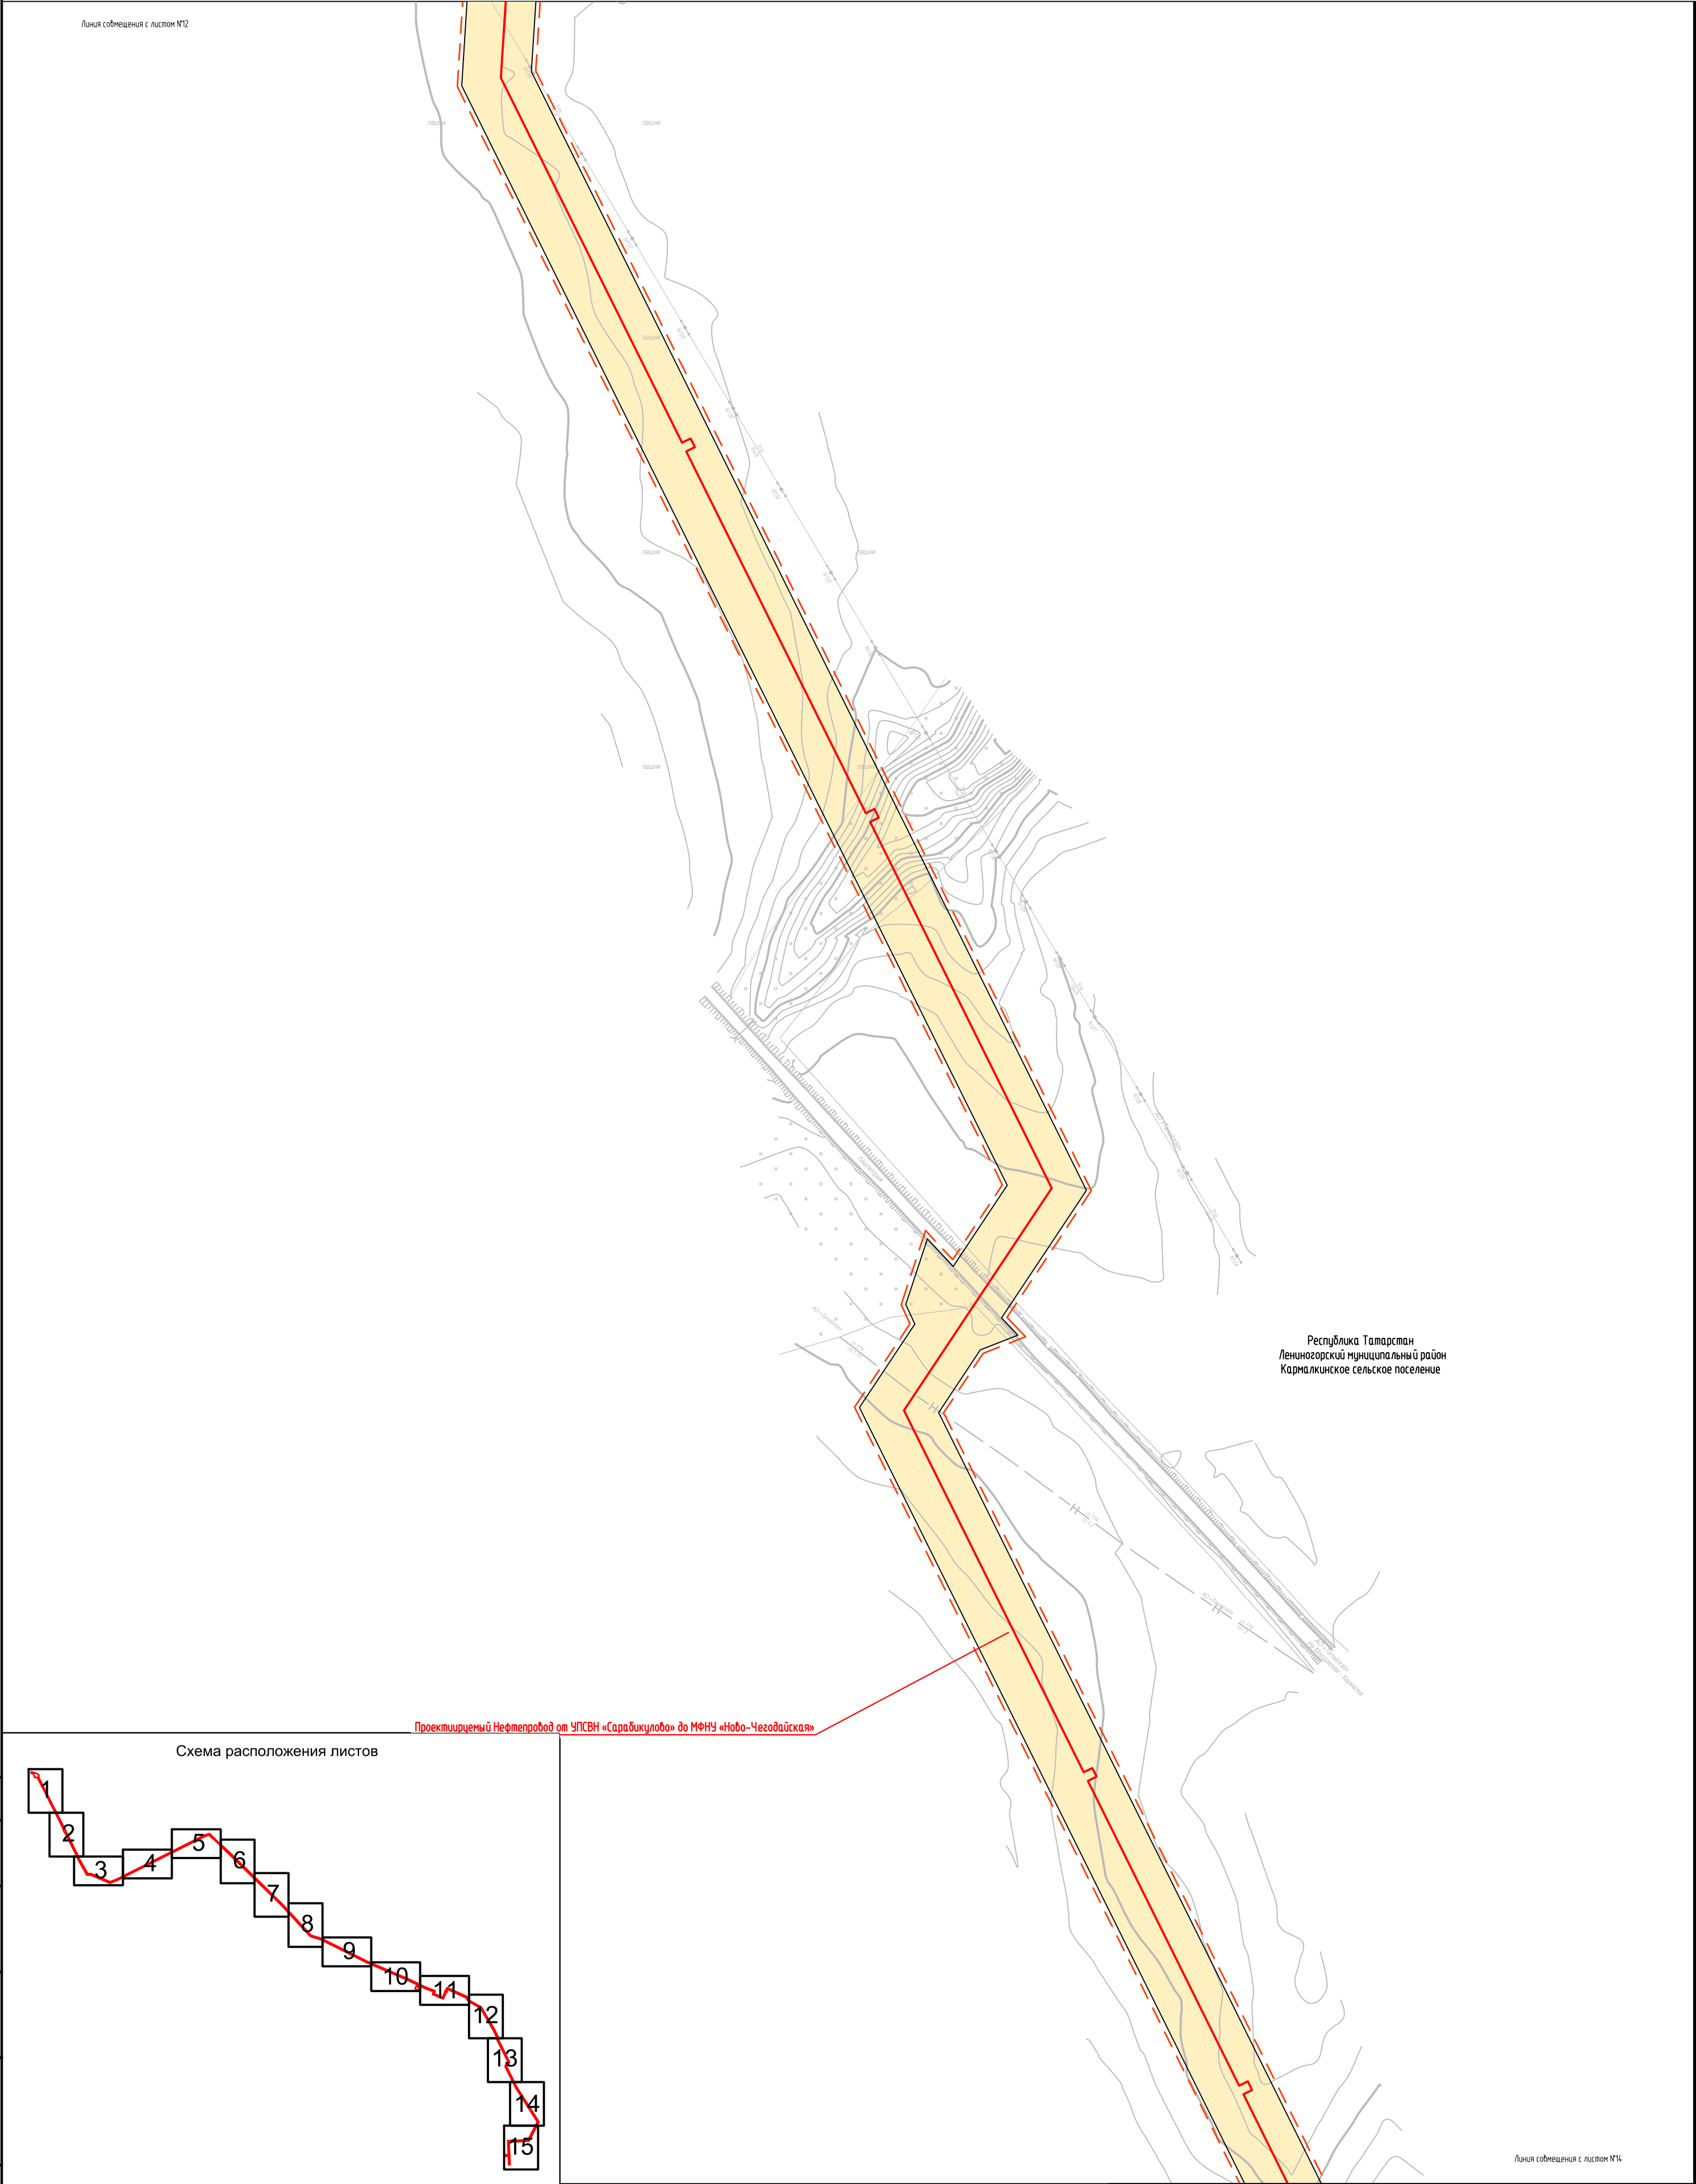
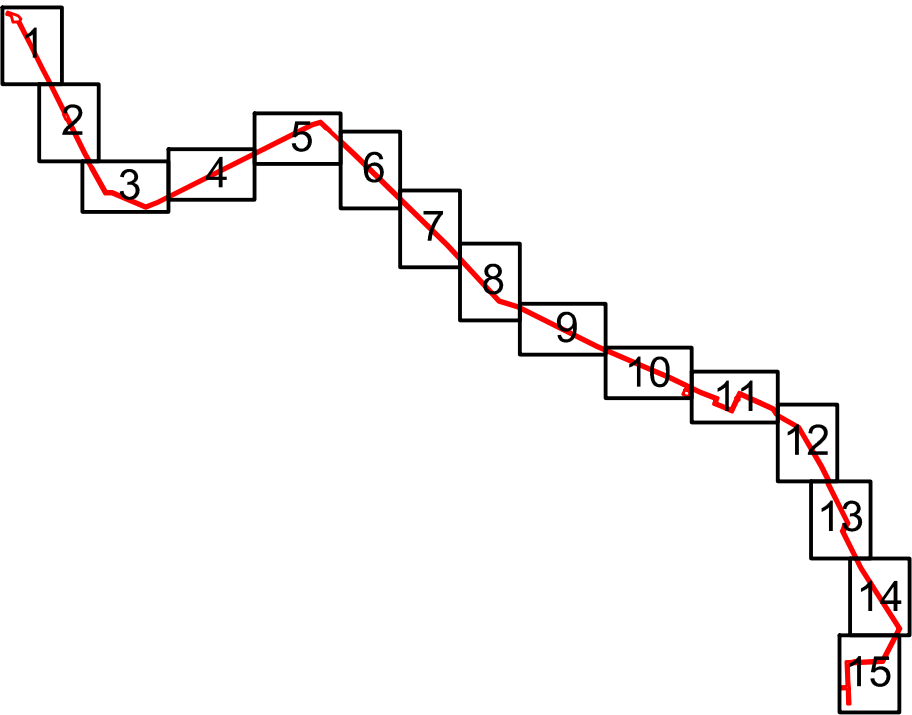







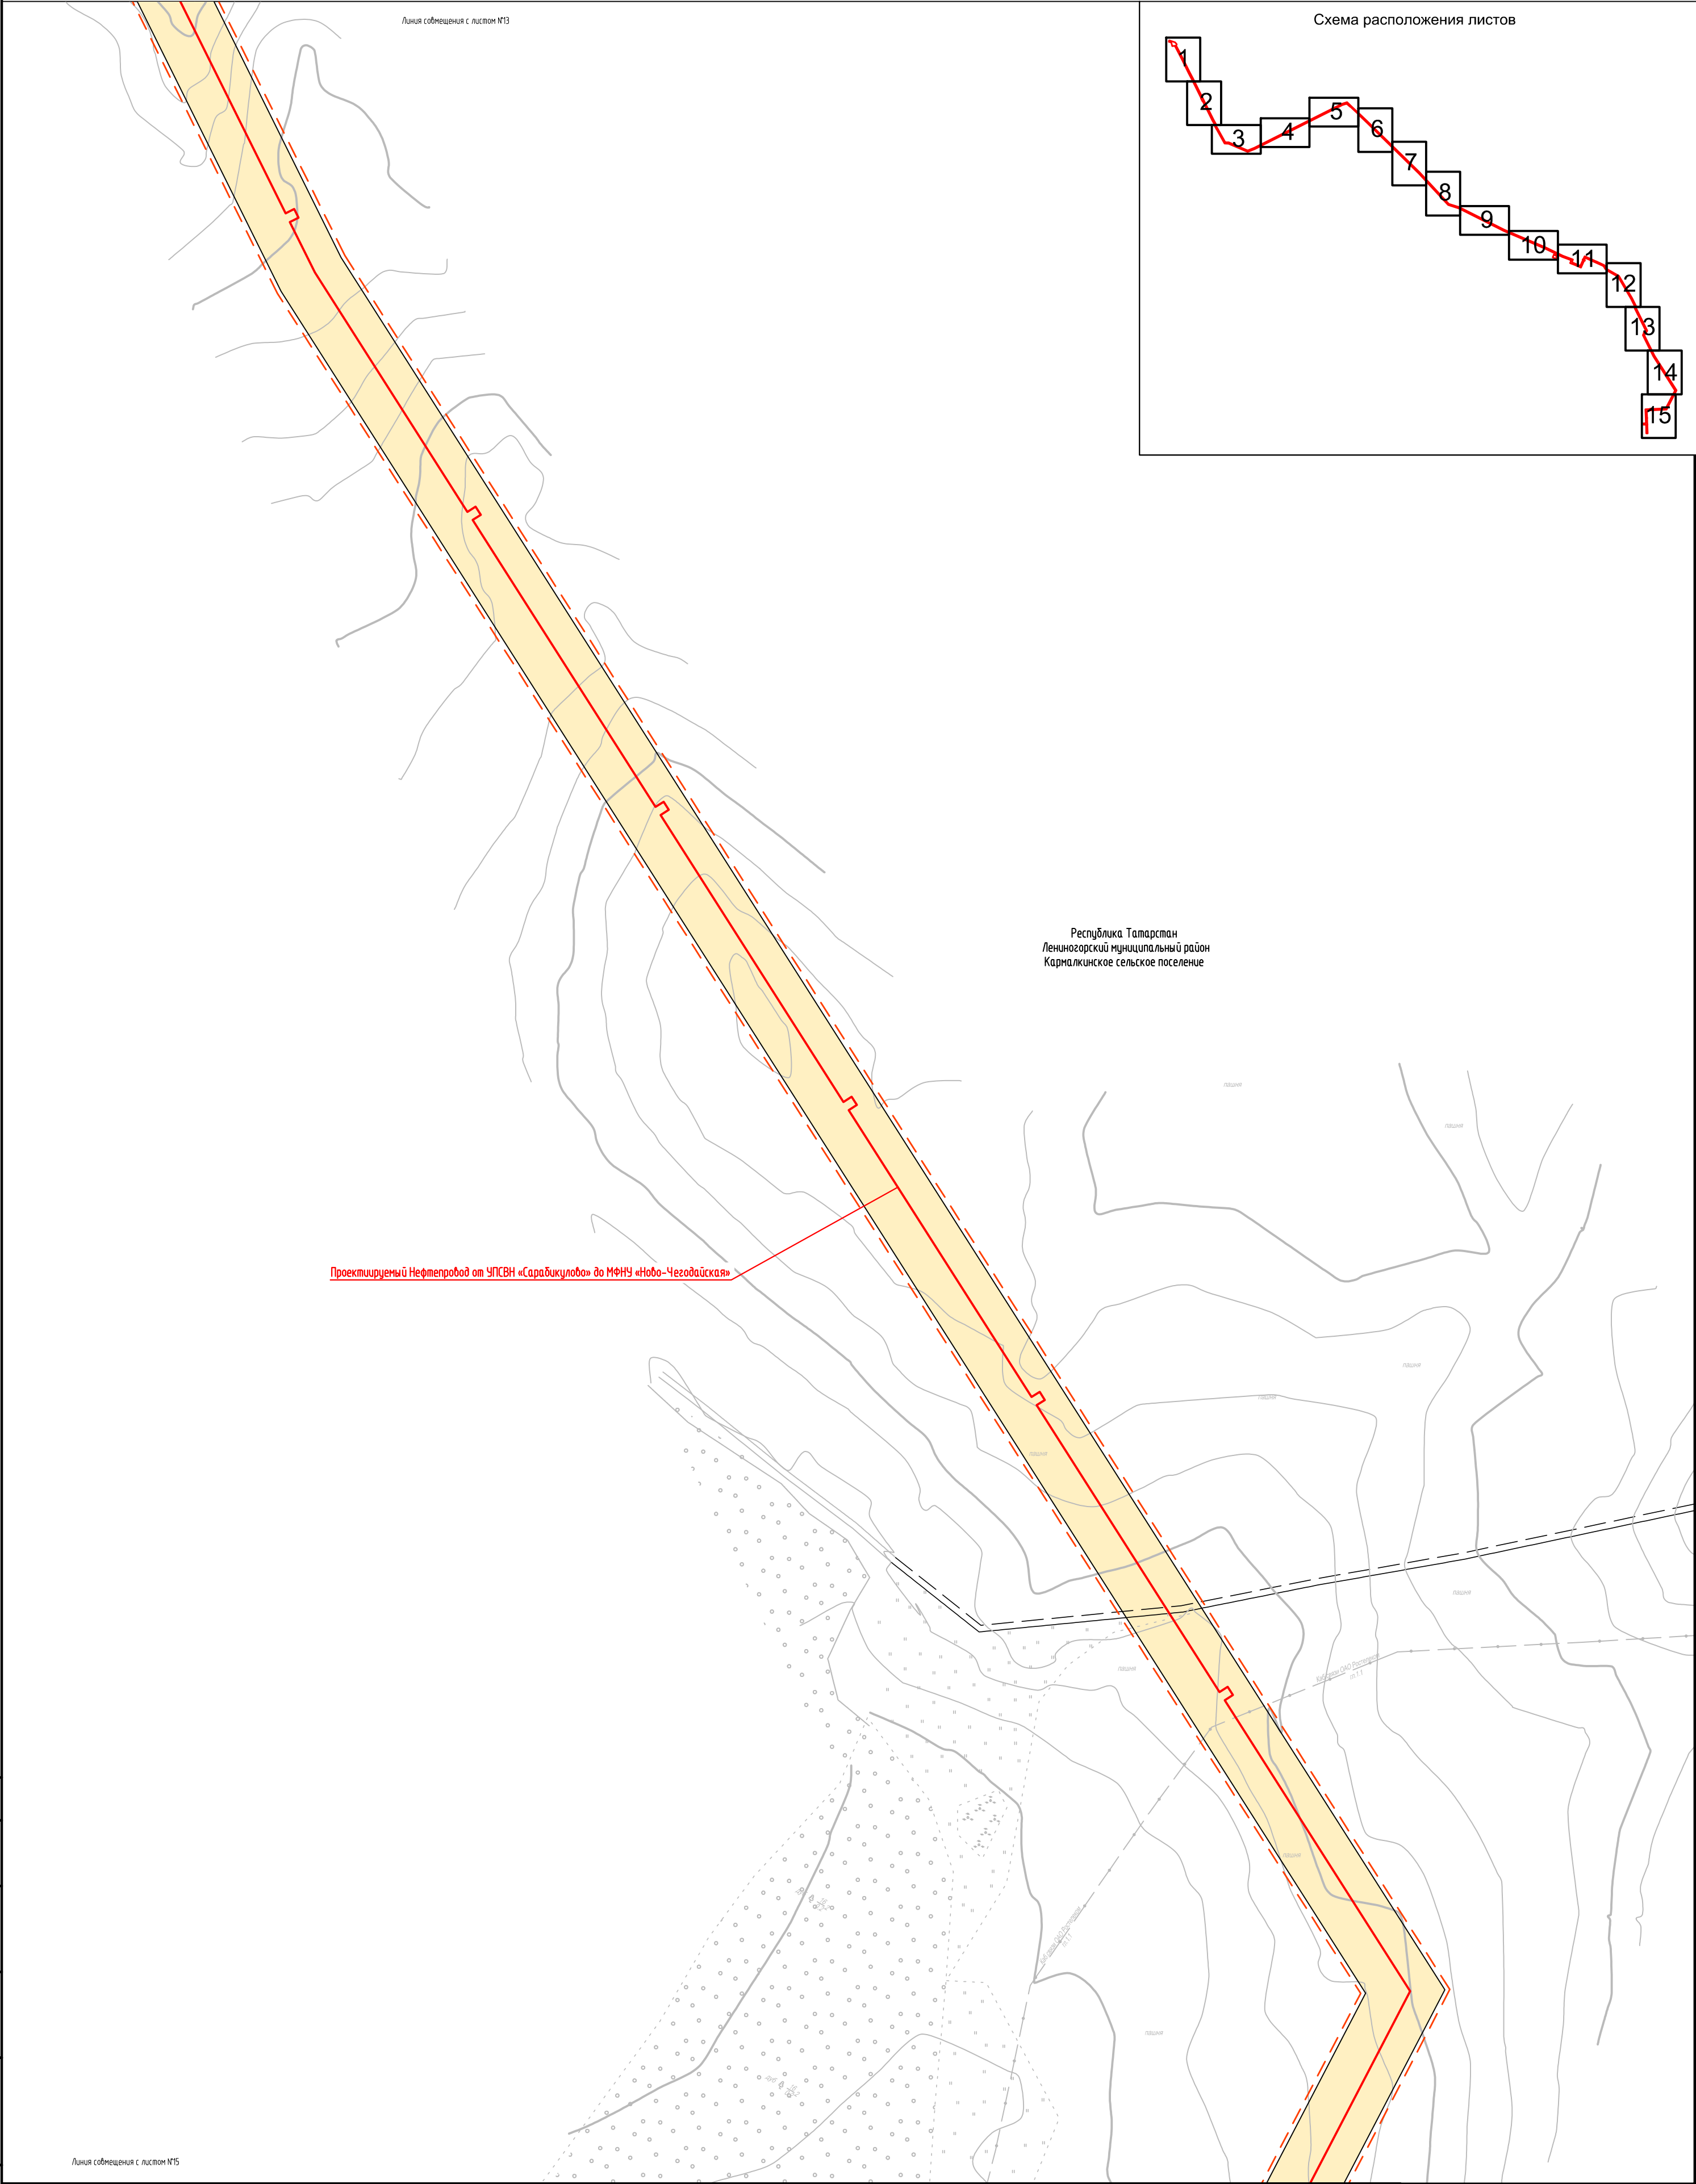
Схема расположения листов



Условные обозначения представлены на листе № 15

Согласовано				
Взам. инф. №				
Подпись и дата				
Инф. № подл.				

						2287-3200-ЕН-21-ППТ и ПМТ			
						Нефтепровод от УПСВН «Сарадикулово» до МФНУ «Ново-Чегодайская»			
Изм.	Кол.уч.	Лист	Идок	Подпись	Дата	Чертеж проекта планировки территории	Стадия	Лист	Листов
Разраб.	Валетов				23.07.19		П	13	15
Проб.	Шайнурова				23.07.19				
Нач. отд.	Масич				23.07.19	Схема конструктивных и планировочных решений	ООО ПФ "Уралтрубопроводстройпроект"		
Н. контр.	Шайнурова				23.07.19				
ГИП	Янгиров				23.07.19				




Согласовано		Взам. инф. №		Подпись и дата		Инф. № подл.	

Линия сообщения с листом №14

Проектируемый Нефтепровод от УПСВН «Сарадикулово» до МФНУ «Ново-Чегодайская»

Республика Татарстан
Ленингорский муниципальный район
Кармакчинское сельское поселение

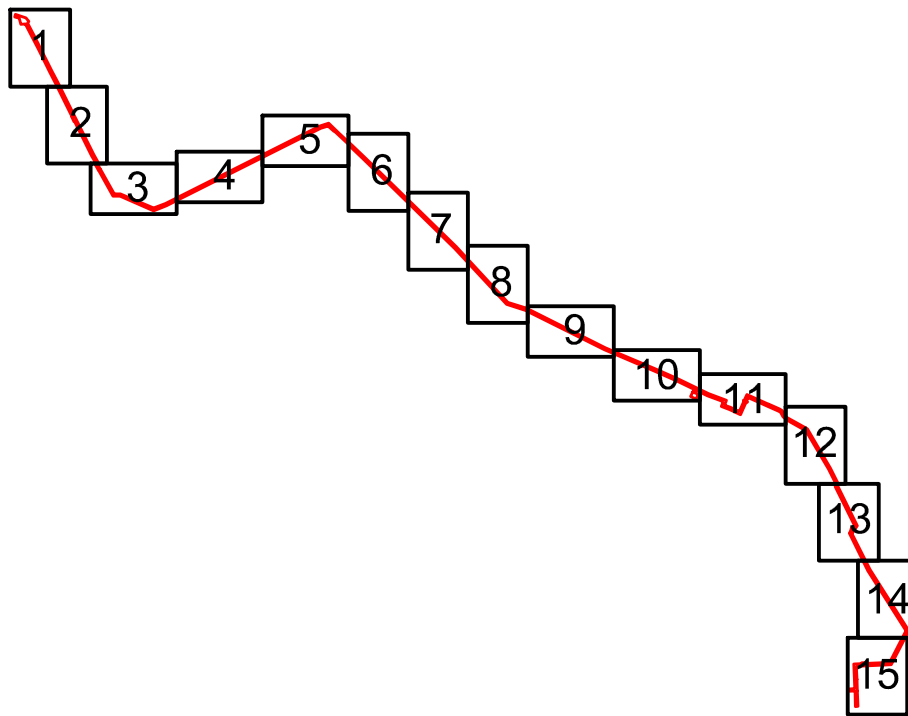Схема расположения листов



Условные обозначения:

- Оси трасс проектируемых объектов
- Устанавливаемые границы зон планируемого размещения объекта
- Граница территории, в отношении которой осуществляется подготовка проекта планировки территории
- Граница муниципальных районов
- Граница сельских поселений

Согласовано		
	Взам. инф. №	Дата
Инф. № подл.	Подпись и дата	

2287-3200-ЕН-21-ППТ и ПМТ					
Нефтепровод от УПСВН «Сарадикулово» до МФНУ «Ново-Чегодайская»					
Изм.	Кол.уч	Лист	Ндок	Подпись	Дата
Разраб.	Валетов	23.07.19			
Проб.	Шайнурова	23.07.19			
Нач. отд.	Масич	23.07.19			
Н. контр.	Шайнурова	23.07.19			
ГИП	Янгиров	23.07.19			
Чертеж проекта планировки территории				Стадия	Лист
				П	15
Схема конструктивных и планировочных решений				000 ПФ "Уралтрубопроводстройпроект"	